



IMPIANTI IN GALLERIA


PIANTA DI TRONCO TIPICO CON IMPIANTI
SCALA 1:50

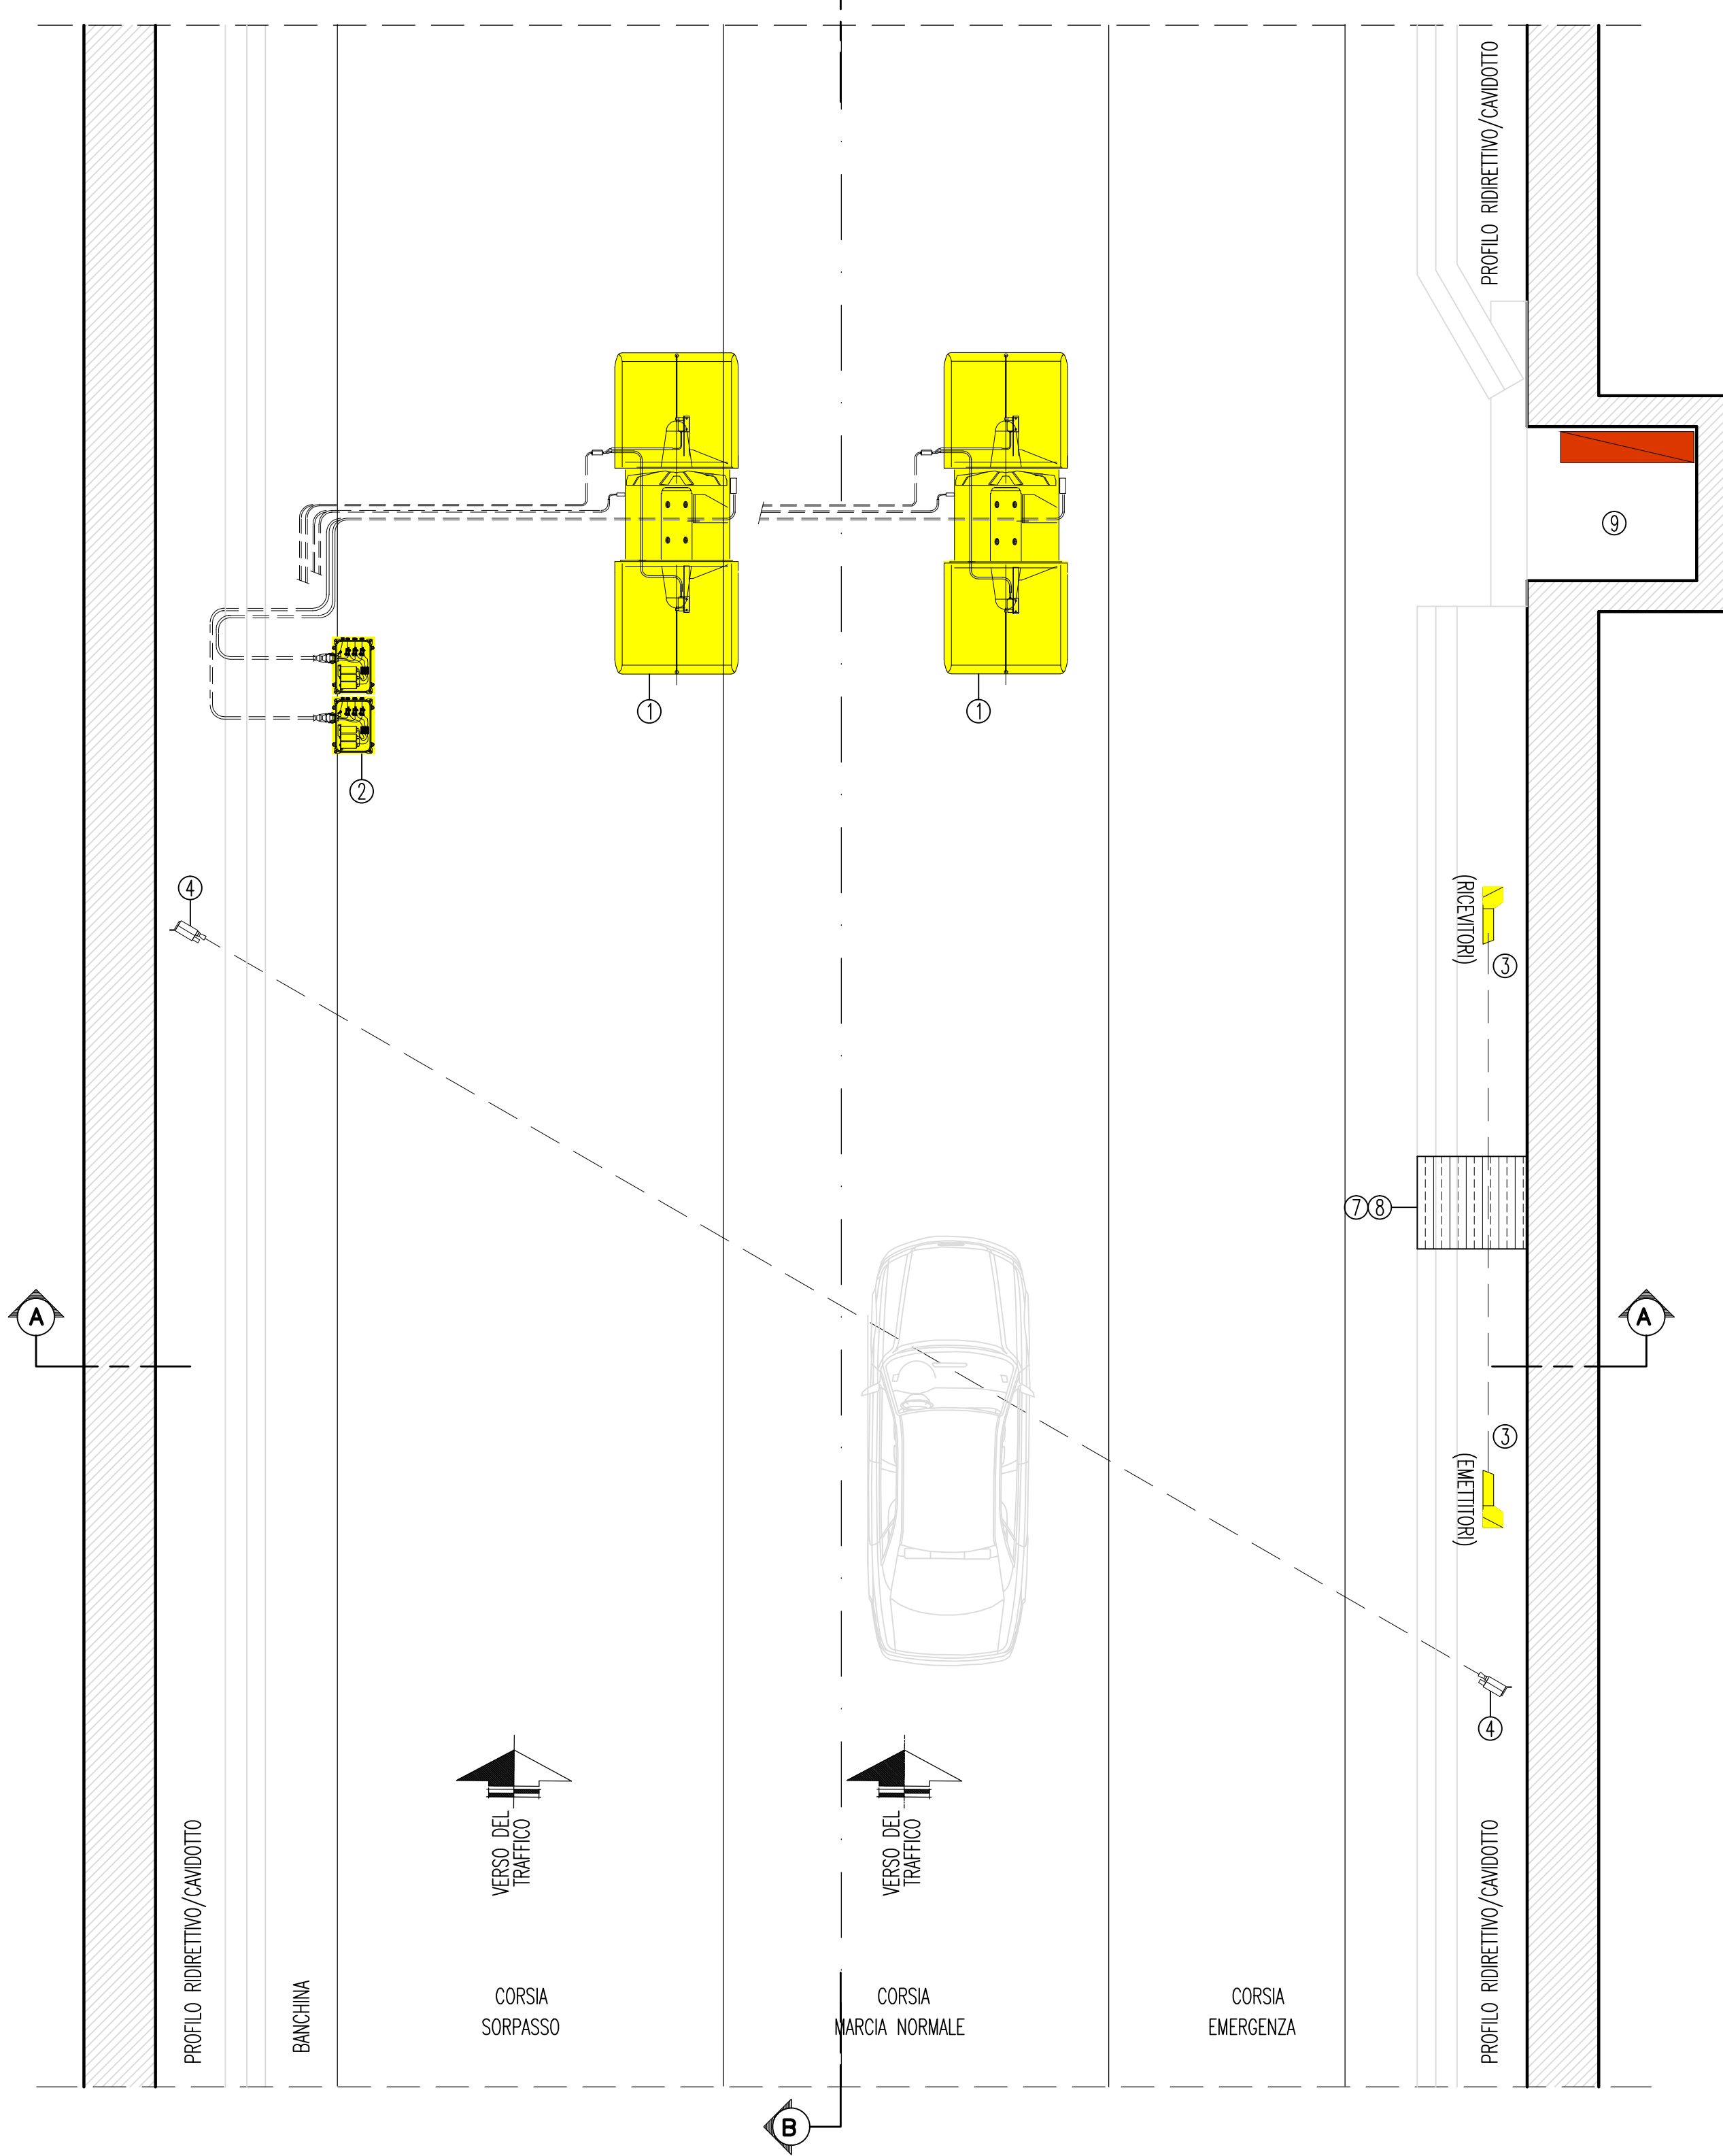


SEZIONE TRASVERSALE CON IMPIANTI
CONTROLLO ATMOSFERA E TRAFFICO
SCALA 1:50

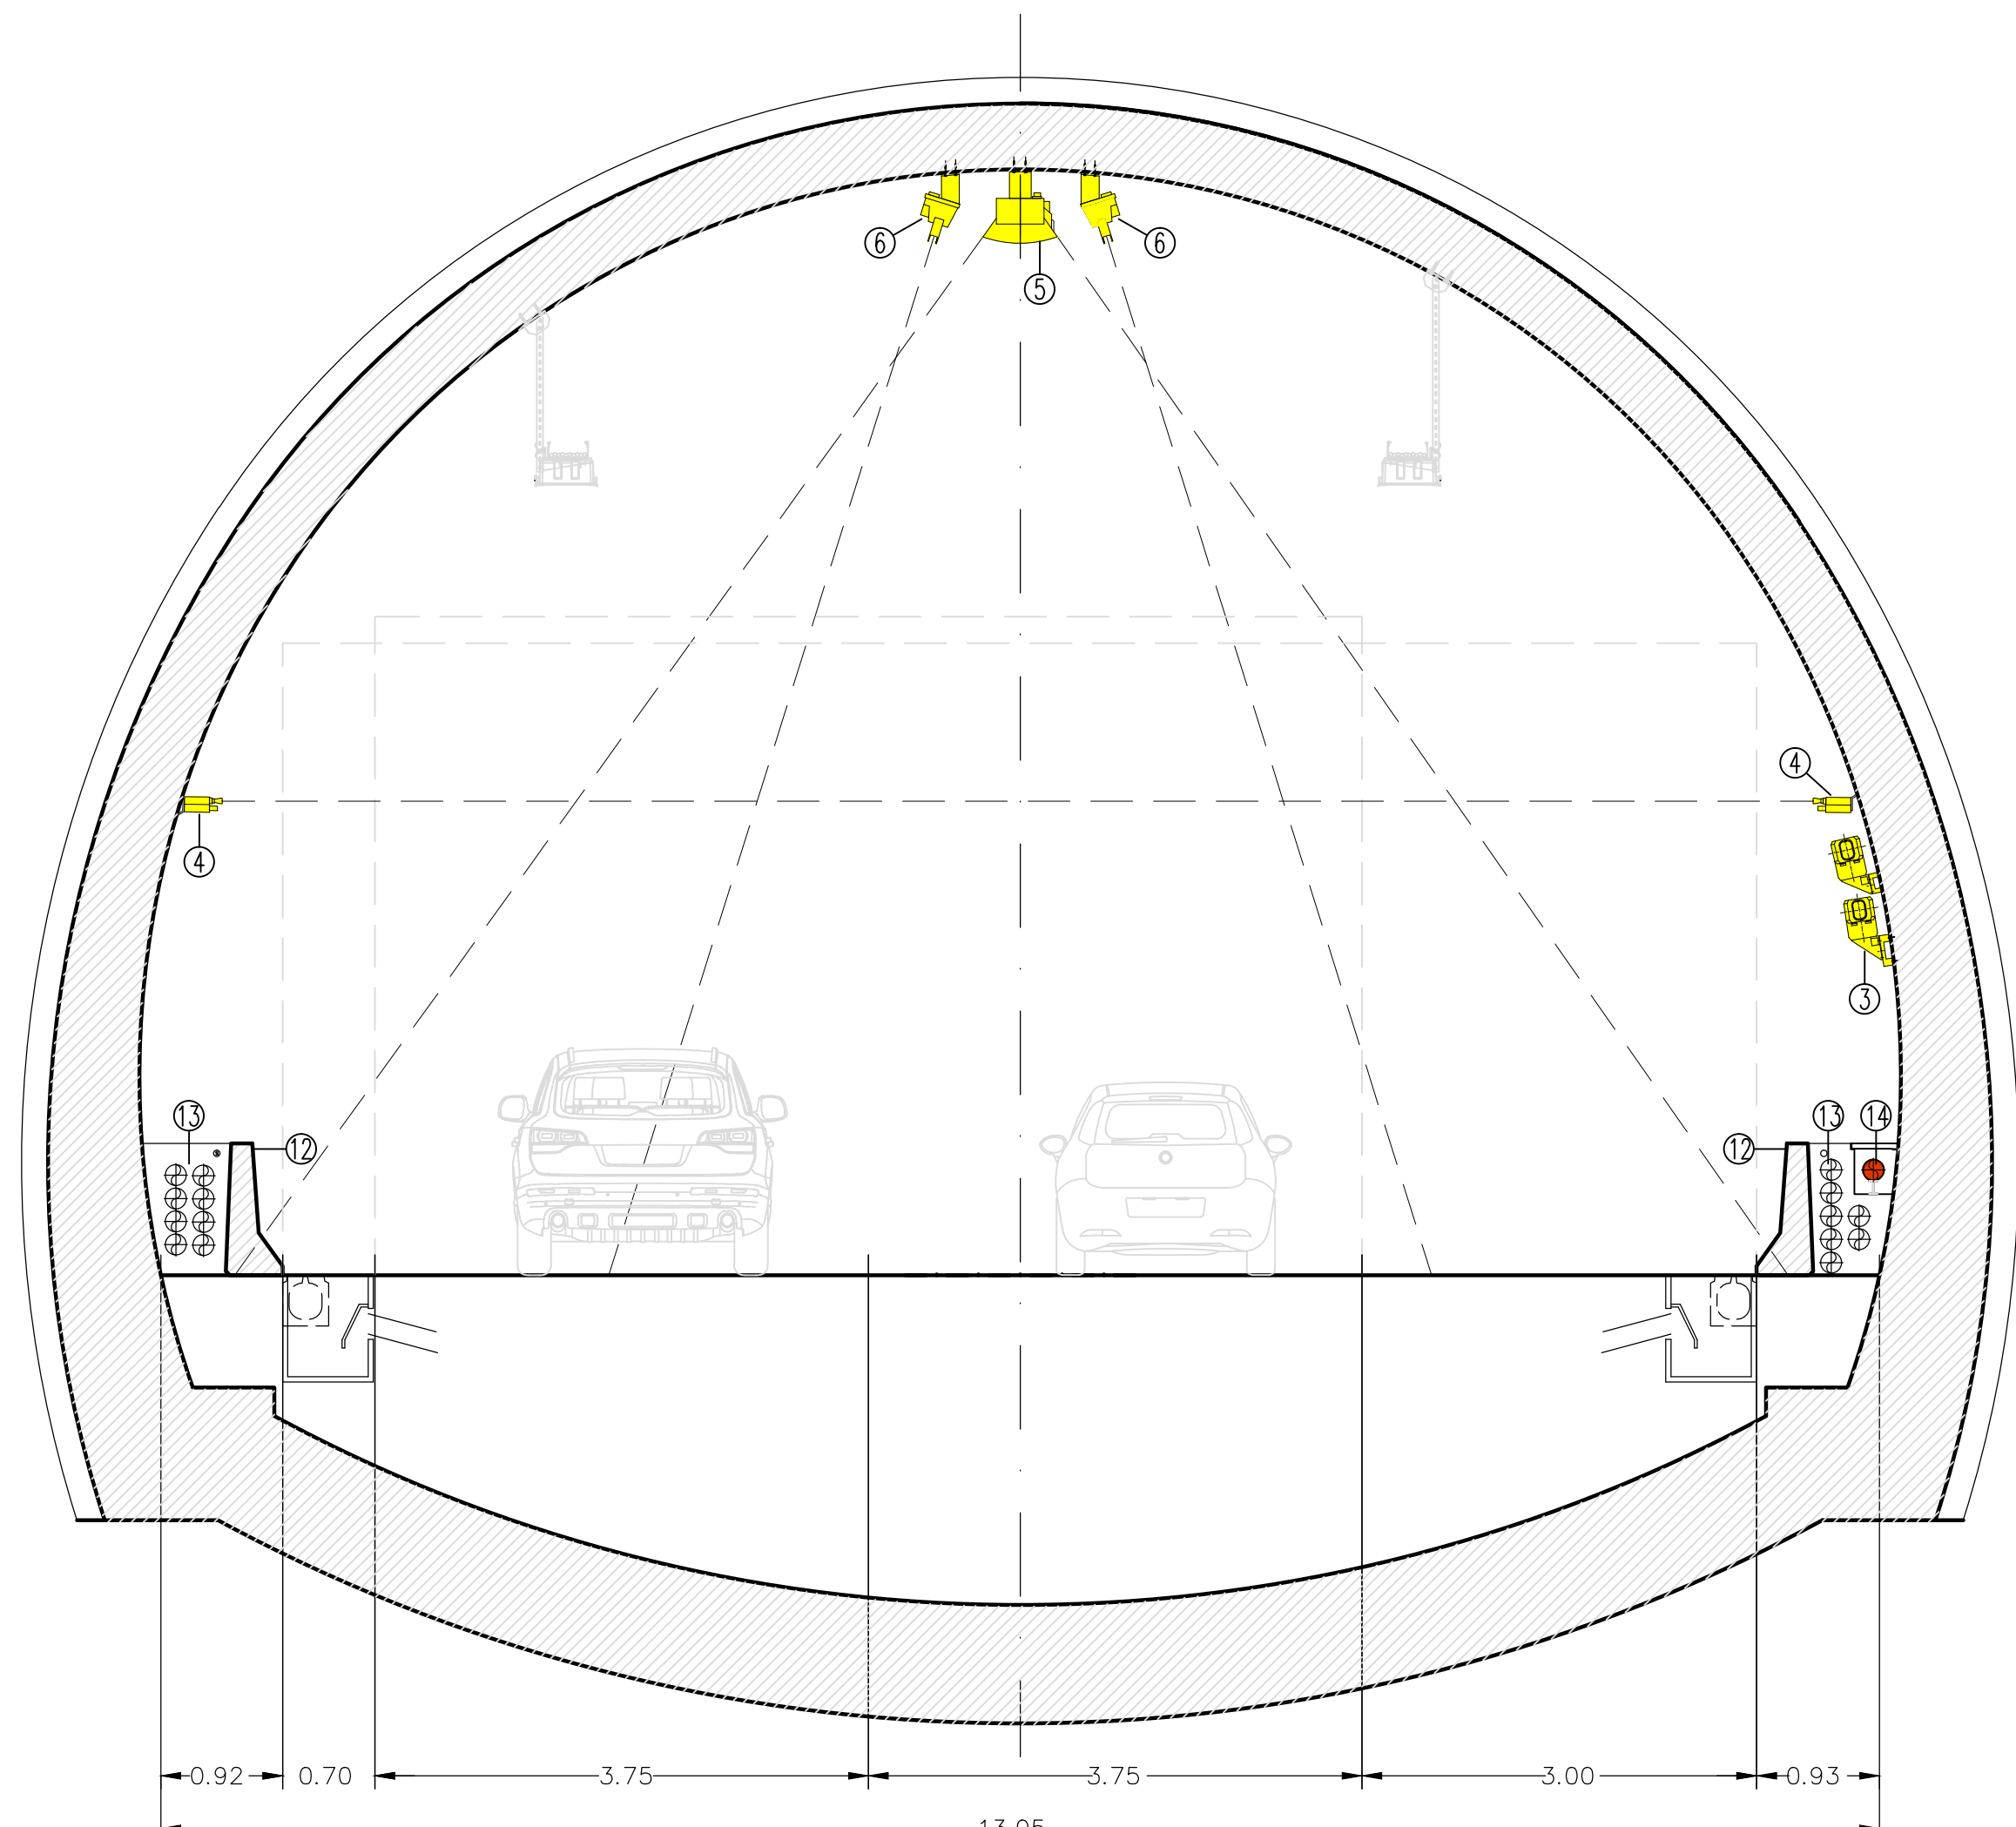


PARTICOLARE DIMENSIONALE ELETTROVENTILATORE
SCALA 1:25

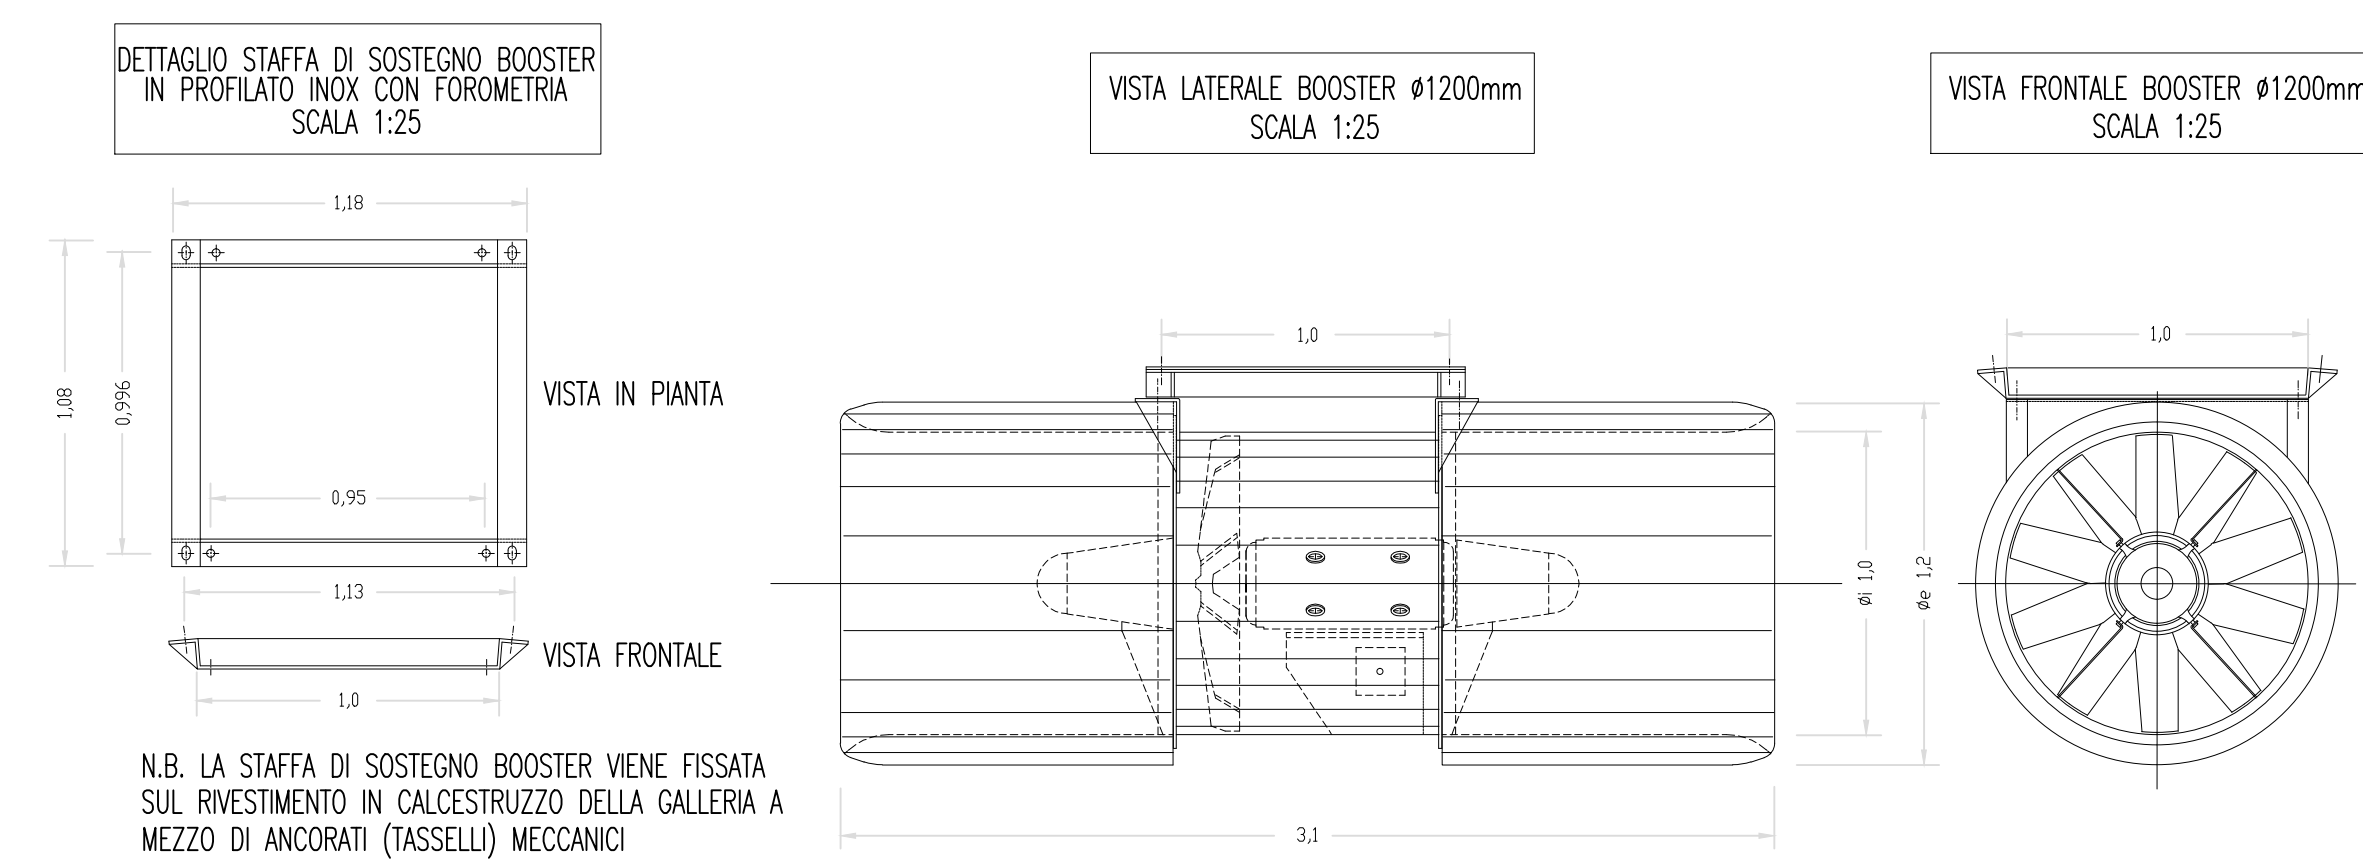

SEZIONE TRASVERSALE A-A CON IMPIANTO
DI VENTILAZIONE
SCALA 1:50

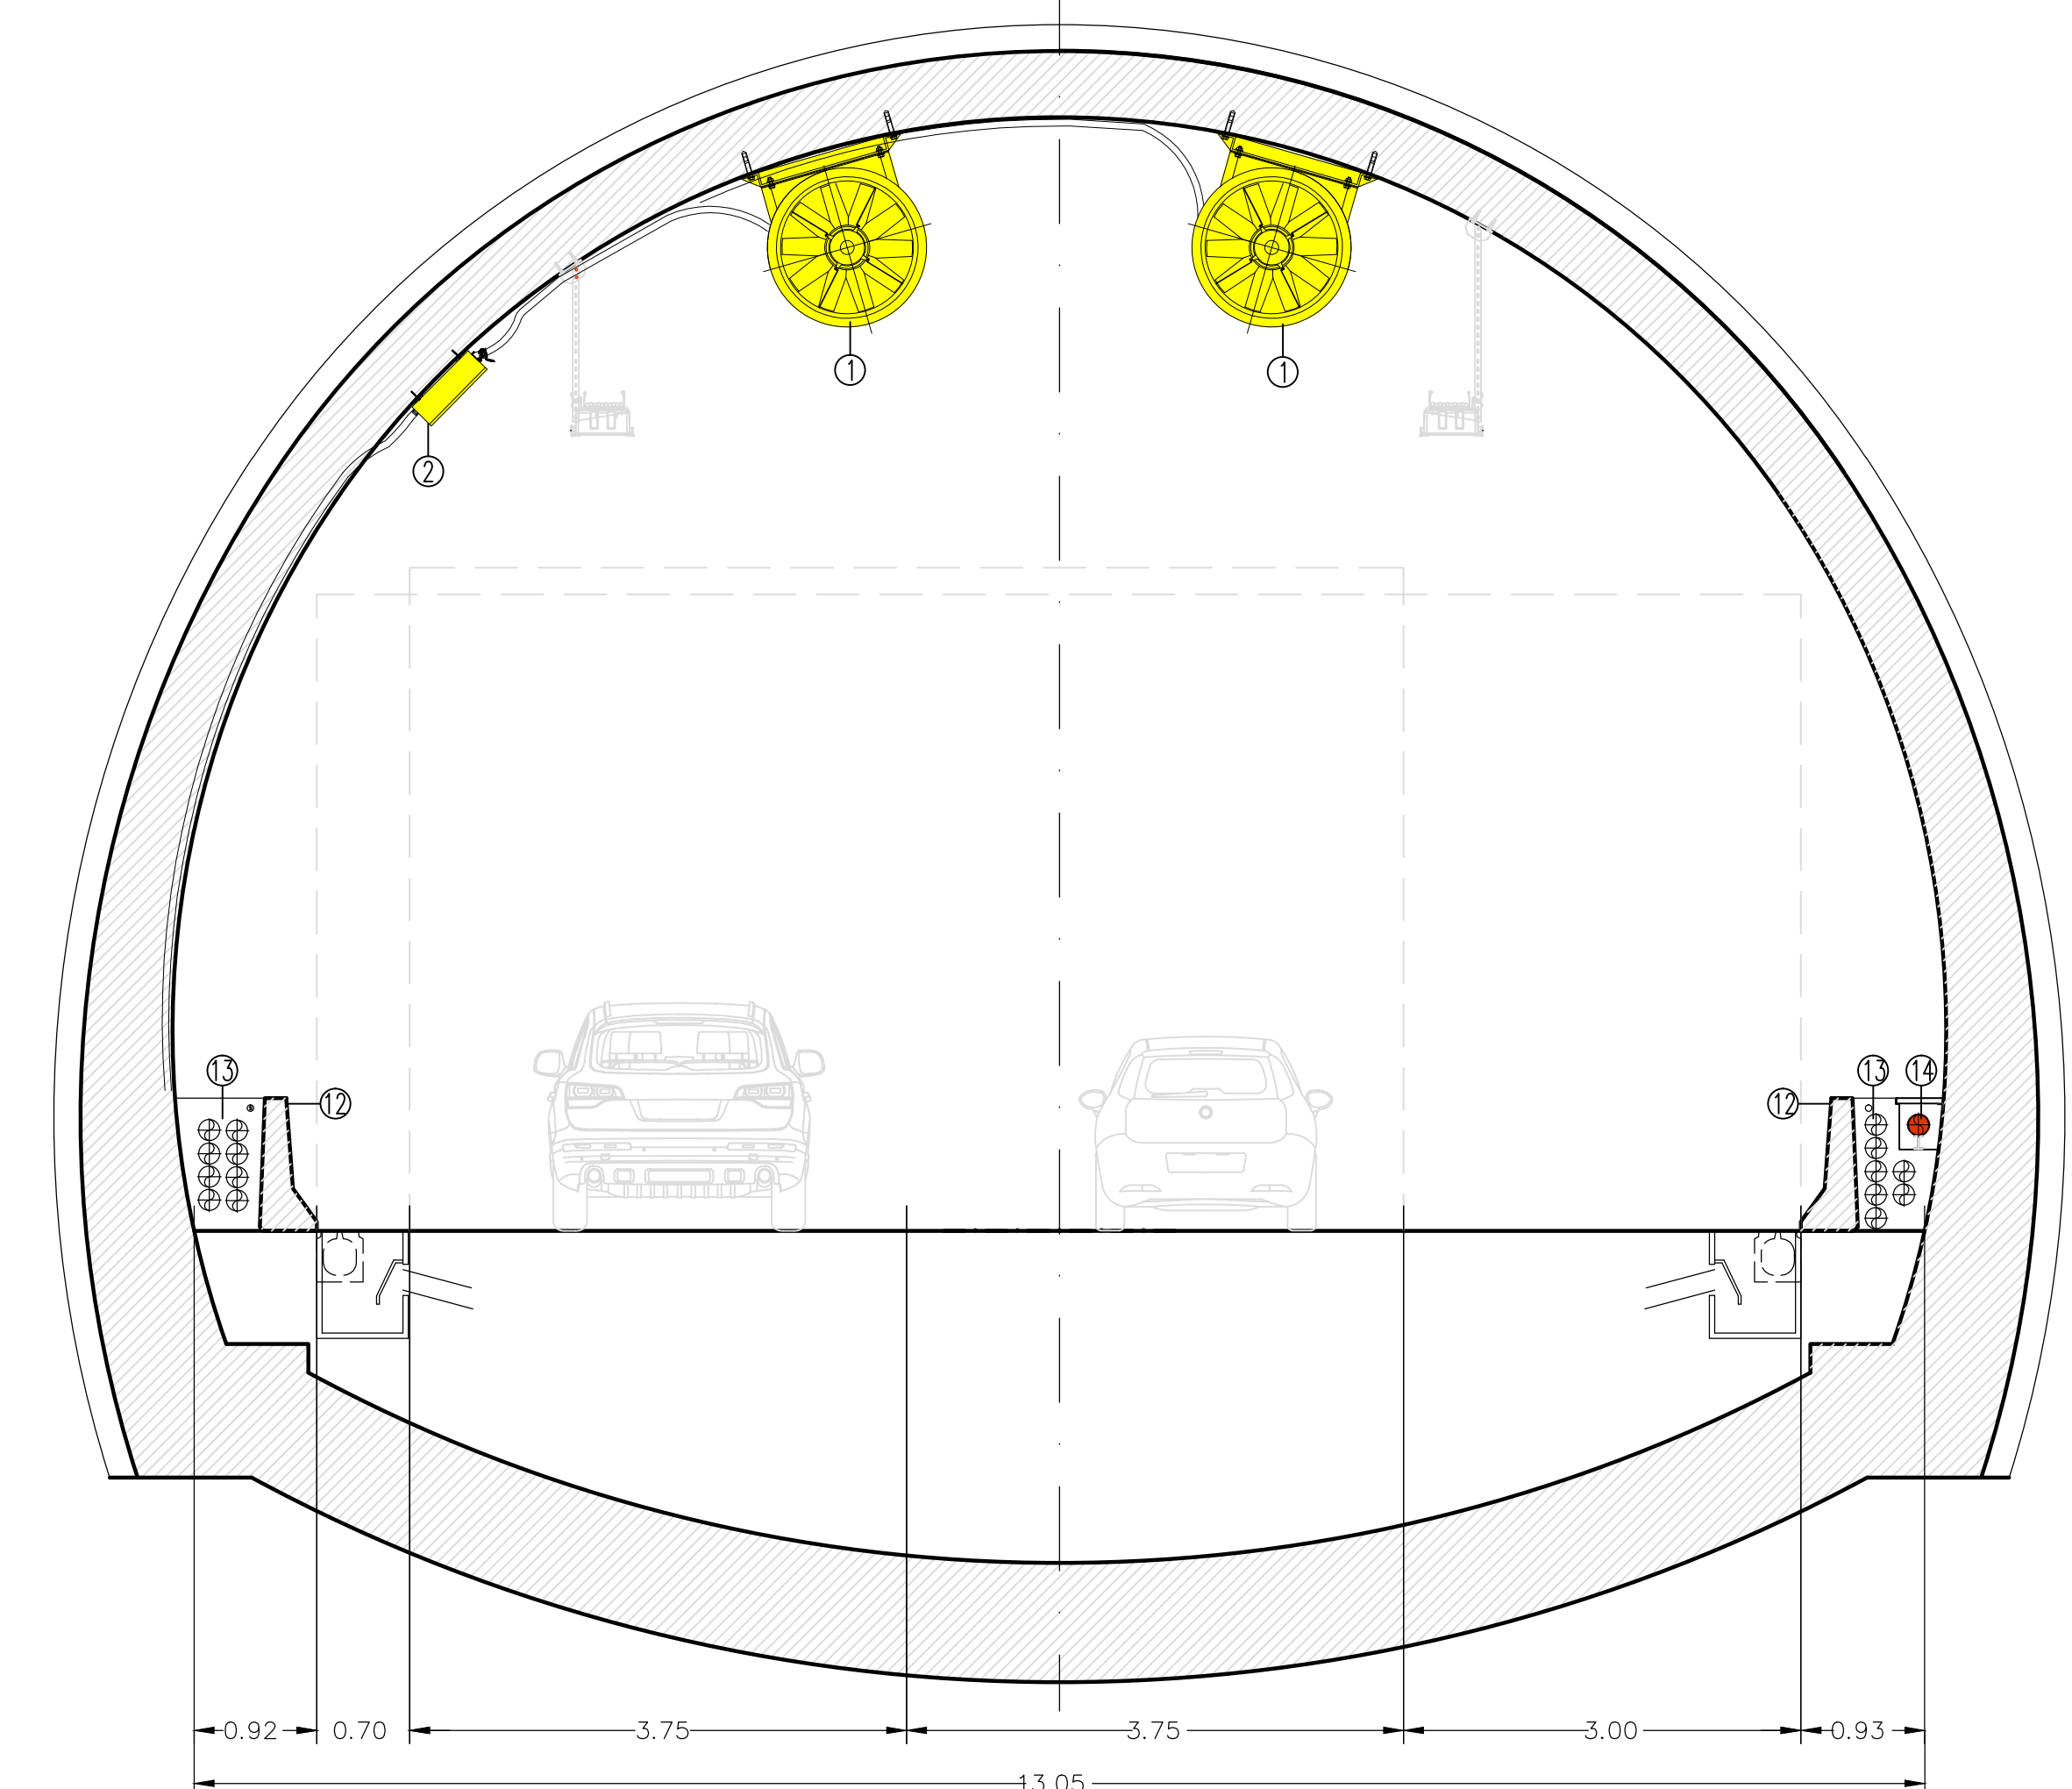

SEZIONE LONGITUDINALE B-B CON IMPIANTI
SCALA 1:50

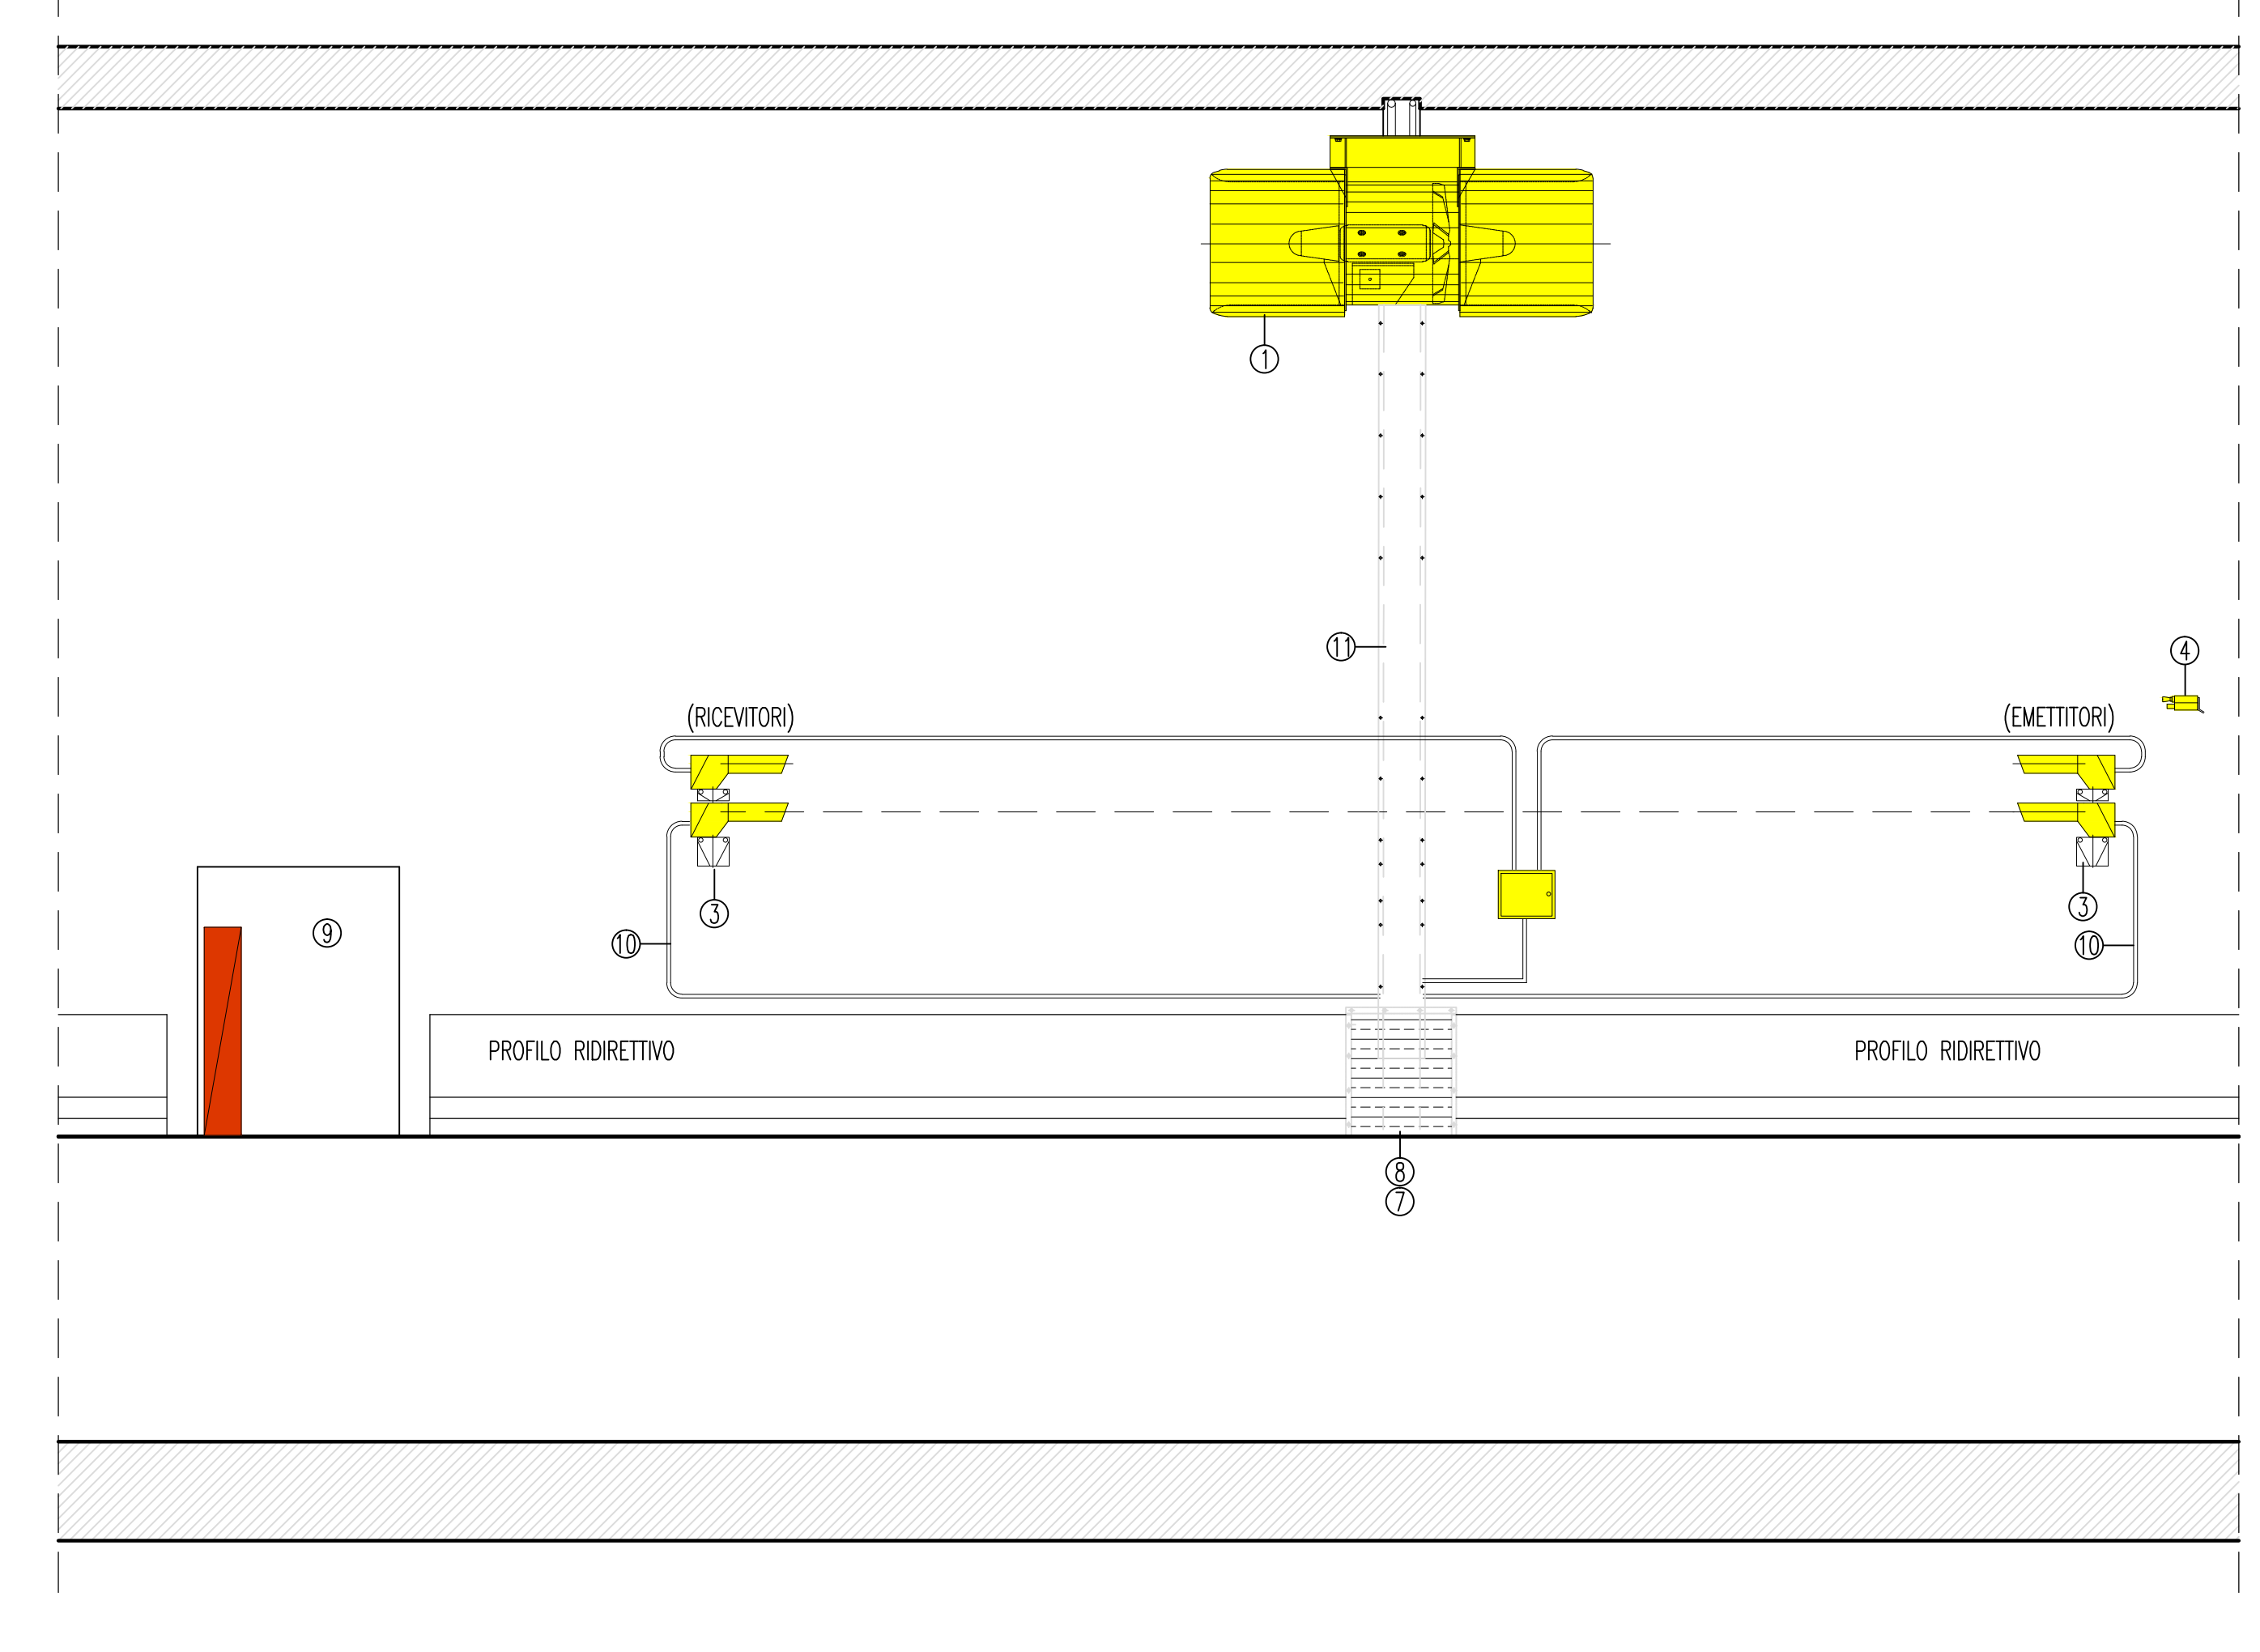




LEGENDA COLORI

[Red]	IMPIANTO DI ILLUMINAZIONE
[Blue]	IMPIANTO DI SUPERVISIONE
[Green]	IMPIANTO SOS
[Yellow]	IMPIANTO TVcc
[Orange]	IMPIANTO RILEVAZIONE INCENDI
[Purple]	IMPIANTO PANNELLI A MESSAGGIO VARIABILE
[Cyan]	IMPIANTO RADIO
[Pink]	IMPIANTO ANTINCENDIO
[Brown]	IMPIANTO DI VENTILAZIONE, CONTROLLO TRAFFICO E QUALITA' DELL'ARIA

LEGENDA ELETTROVENTILATORI

- ELETTROVENTILATORE ASSIALE Q=24,5 mc/s - P.M.=27 KW STRUTTURA SOSTEGNO VENTILATORI IN PROFILATO HEA E SOSTEGNO DI SICUREZZA VENTILATORI
- QUADRI ELETTRICI DI ALIMENTAZIONE E RIFASAMENTO ELETTROVENTILATORI
- RILEVATORE OSSIDO DI AZOTO - RILEVATORE OSSIDO DI CARBONIO-OPACIMETRO
- ANEMOMETRO
- SENSORE LASER PER RILEVUO TRAFFICO, CONTEGGIO E CLASSIFICAZIONE VEICOLI
- SENSORE STEREO DOPPLER RADAR PER LA MISURA ED INTERDISTANZA DEI VEICOLI PER OGNI CORSIA DI TRAFFICO
- VANO (1 OGNI 48m) PER INFILAGGIO CAVI ELETTRICI ED ALIMENTAZIONE IMPIANTI
- CARTER CON LASTRA DI FIBROSLICATI REI 120' RIVESTITA IN LAMIERA DI ACCIAIO INOX A PROTEZIONE VANO DERIVAZIONE CAVI
- NICCHIA CON ARMADIO SOS
- TUBAZIONE IN ACCIAIO INOX
- SALITA/DISCESA CAVI ELETTRICI DI POTENZA E CONTROLLO
- PROFILO RIDIRETTIVO
- CANOTTO
- TUBAZIONE ANTINCENDIO

DEVAZIONE AD OMEGA DELLA
TUBAZIONE ANTINCENDIO NEL TRANSITO
FRONTE NICCHIA O PIAZZOLA - SCALA 1:50

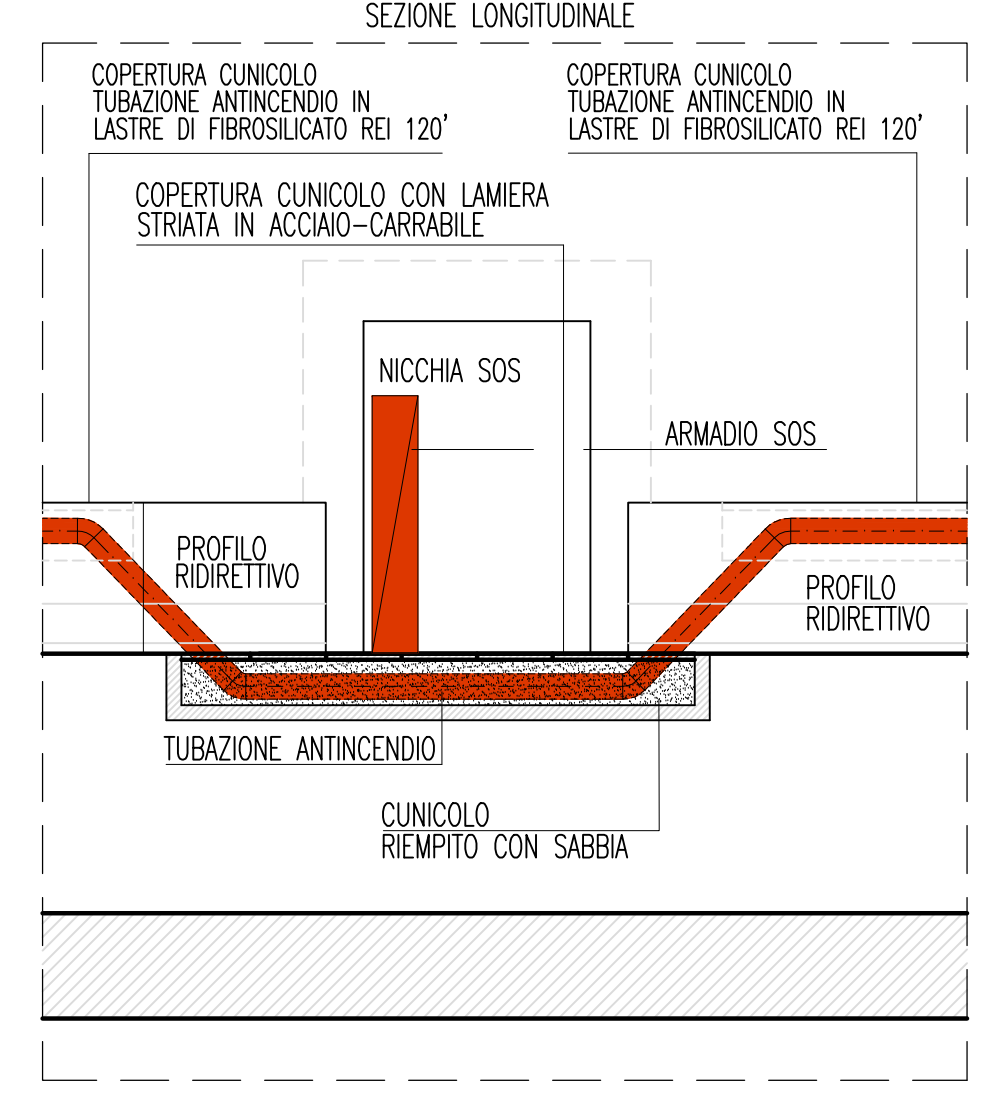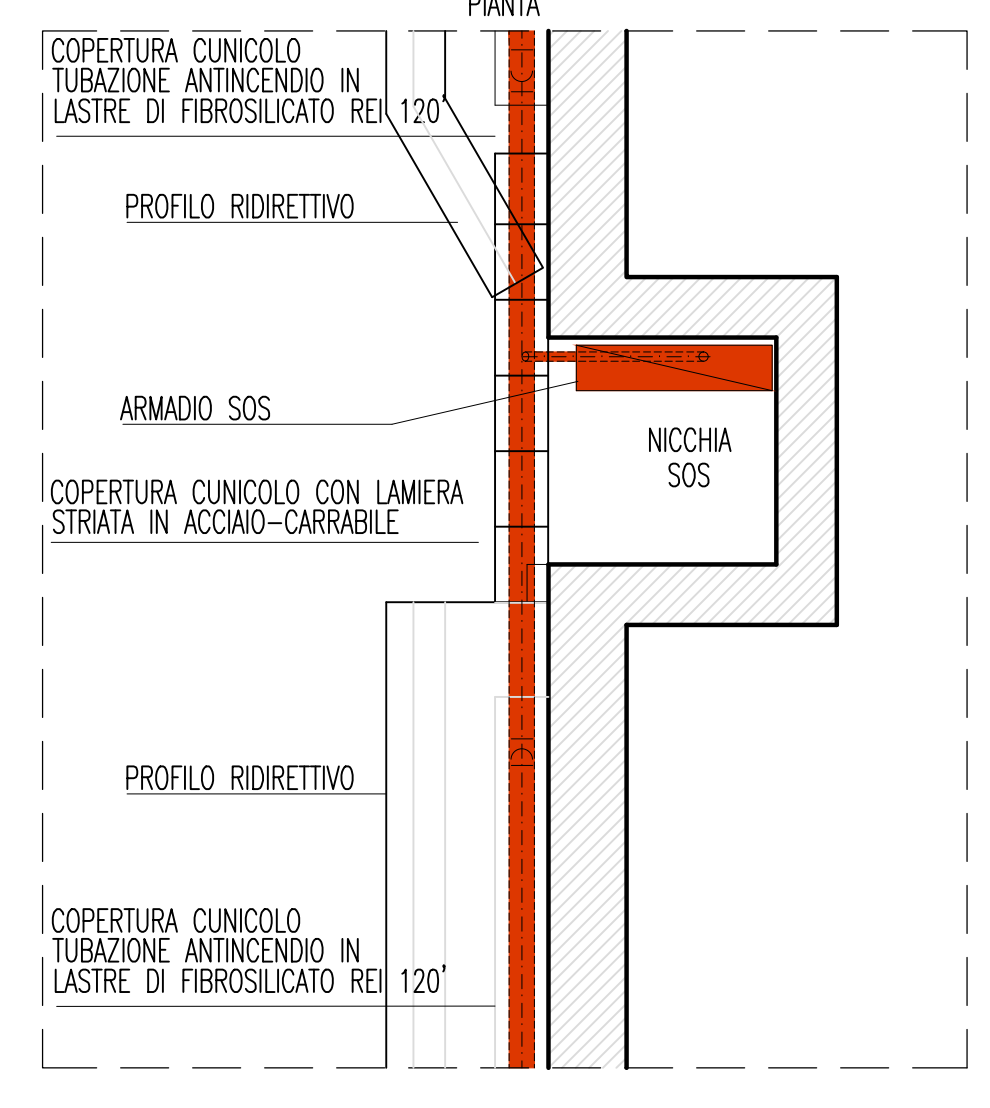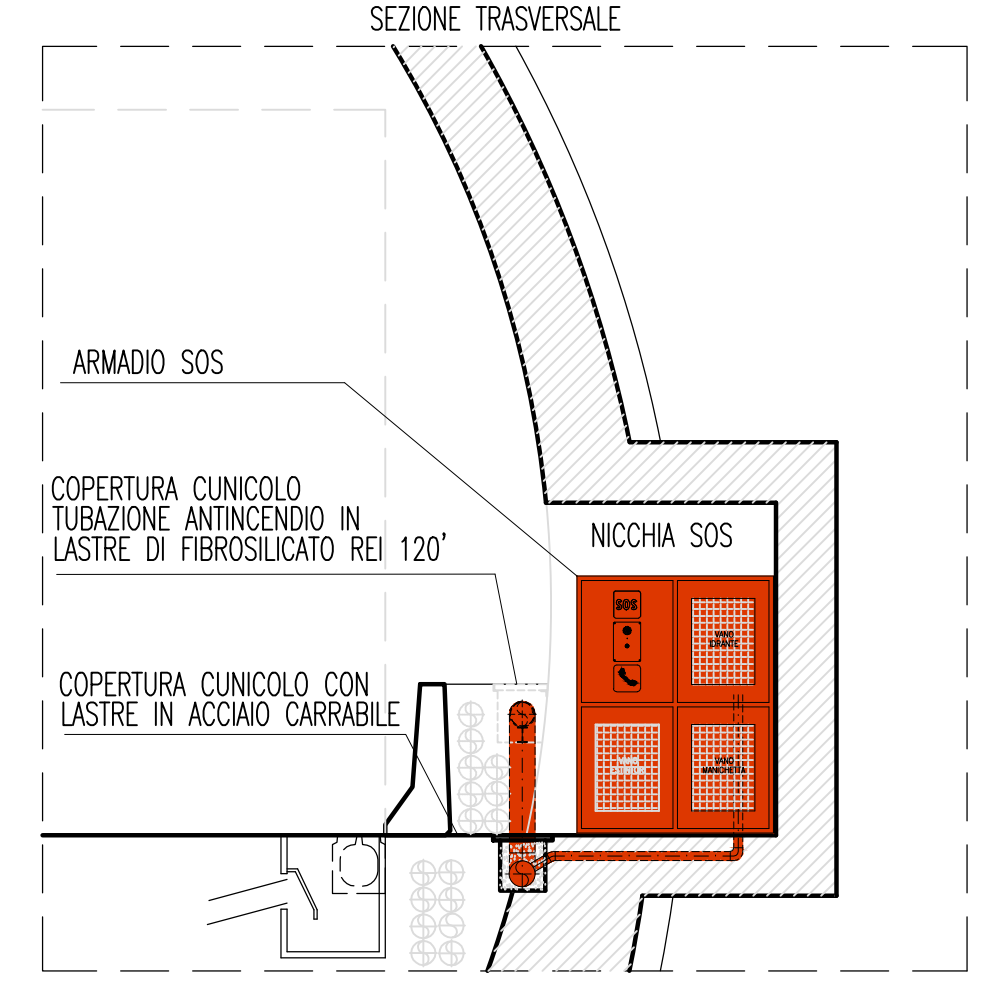

NOTE GENERALI

KEY-MAP



AREA OGGETTO DEL PRESENTE ELABORATO

[Red]	TRATTO STRADALE IN GALLERIA
[Yellow]	TRATTO STRADALE ALL'APERTO
[Green]	CABINA ELETTRICA MT/BT

ELABORATI DI RIFERIMENTO

Stretto di Messina
 Concessionaria per la progettazione, redazione e gestione del collaudo stabile tra lo Stretto e il Cardine
 Organismo di Diritto Pubblico
 (Legge n° 1150 del 17 dicembre 1971, modificata dal D.Lgs. n° 114 del 24 aprile 2005)

Eurolink

EUROLINK S.C.p.A.
 IMPREGIOLIO S.p.A. (Mandatario)
 SOCIETA' ITALIANA PER CONDOTTE D'ACQUA S.p.A. (Mandatario)
 COOPERATIVA MURATORI E CEMENTISTI - C.M.C. di Ravenna Soc. Coop. a.r.l. (Mandatario)
 SACRY S.A.U. (Mandatario)
 ISHIKAWAJIMA - HARIMA HEAVY INDUSTRIES CO. Ltd. (Mandatario)
 A.C.I. S.C.P.A. - CONSORZIO STABILE (Mandatario)

PONTE SULLO STRETTO DI MESSINA
 PROGETTO DEFINITIVO

IL PROGETTISTA
 Dott. Ing. L. Barilli
 Ordine Ingegneri V.C.O.
 n° 122

IL CONTRAENTE GENERALE
 Project Manager
 (Ing. P.P. Marchesetti)

STRETTO DI MESSINA
 Direzione Generale e
 RUP Validazione
 (Ing. G. Timmenghi)

STRETTO DI MESSINA
 Amministratore Delegato
 (Dott. P. Ciucci)

SINA
 Dott. Ing. E. Pagani
 Ordine Ingegneri Milano
 n° 15408

COLLEGAMENTI SICILIA **SS1165_F0**
 INFRASTRUTTURE STRADALI - IMPIANTI TECNOLOGICI
 GENERALE - OPERE IN SOTTERRANEO
 GALLERIA NATURALE - BALENA
 IMPIANTO DI VENTILAZIONE ED ANTINCENDIO - PIANTE E SEZIONI

CODICE
CGO700P1PDSI100GNB0000006FO SCALA: 1:50/25

REV.	DATA	DESCRIZIONE	REDAITTO	VERIFICATO	APPROVATO
FO	20/06/2011	EMMISSIONE FINALE	D. RE	G. LUPI	L. BARILLI

Nome del file: SS1165_F0.dwg