

IMPIANTO DI TERRA

Sezione a -0,50

PIANTA

SCALA 1:50

Pozzetti 1000x500x500mm con sifone per evitare

調BASAMENTO PER G.E.

Locale G.E.

passaggio di liquido ai locali attigui

Cunicolo a pavimento 300x200mm per percorso distribuzione elettrica

Cunicolo a pavimento 300x200mm

per adduzione gasolio di

Saracinesca a strappo per

NOTA: LE COPERTURE

DEVONO ESSERE

EQUIPOTENZIALE

GIALLO/VERDE

COLLEGATE IN MODO

ALL'IMPIANTO DI TERRA

CON CONDUTTORE DI FS1 sez. 6mmq CON GUAINA

METALLICHE DEI CUNICOLI

intercettazione gasolio

alimentazione

Pozzetto ispezionabile

Puntazza in acciaio a caldo

dim. 50x50x5 lunghezza 1200


conduttore di terra sez.25mmq bandella in acciaio ramato 25x3mm


dim. int. 50x50x50cm

con puntazza

CAVO GV 1 x 95 mm.



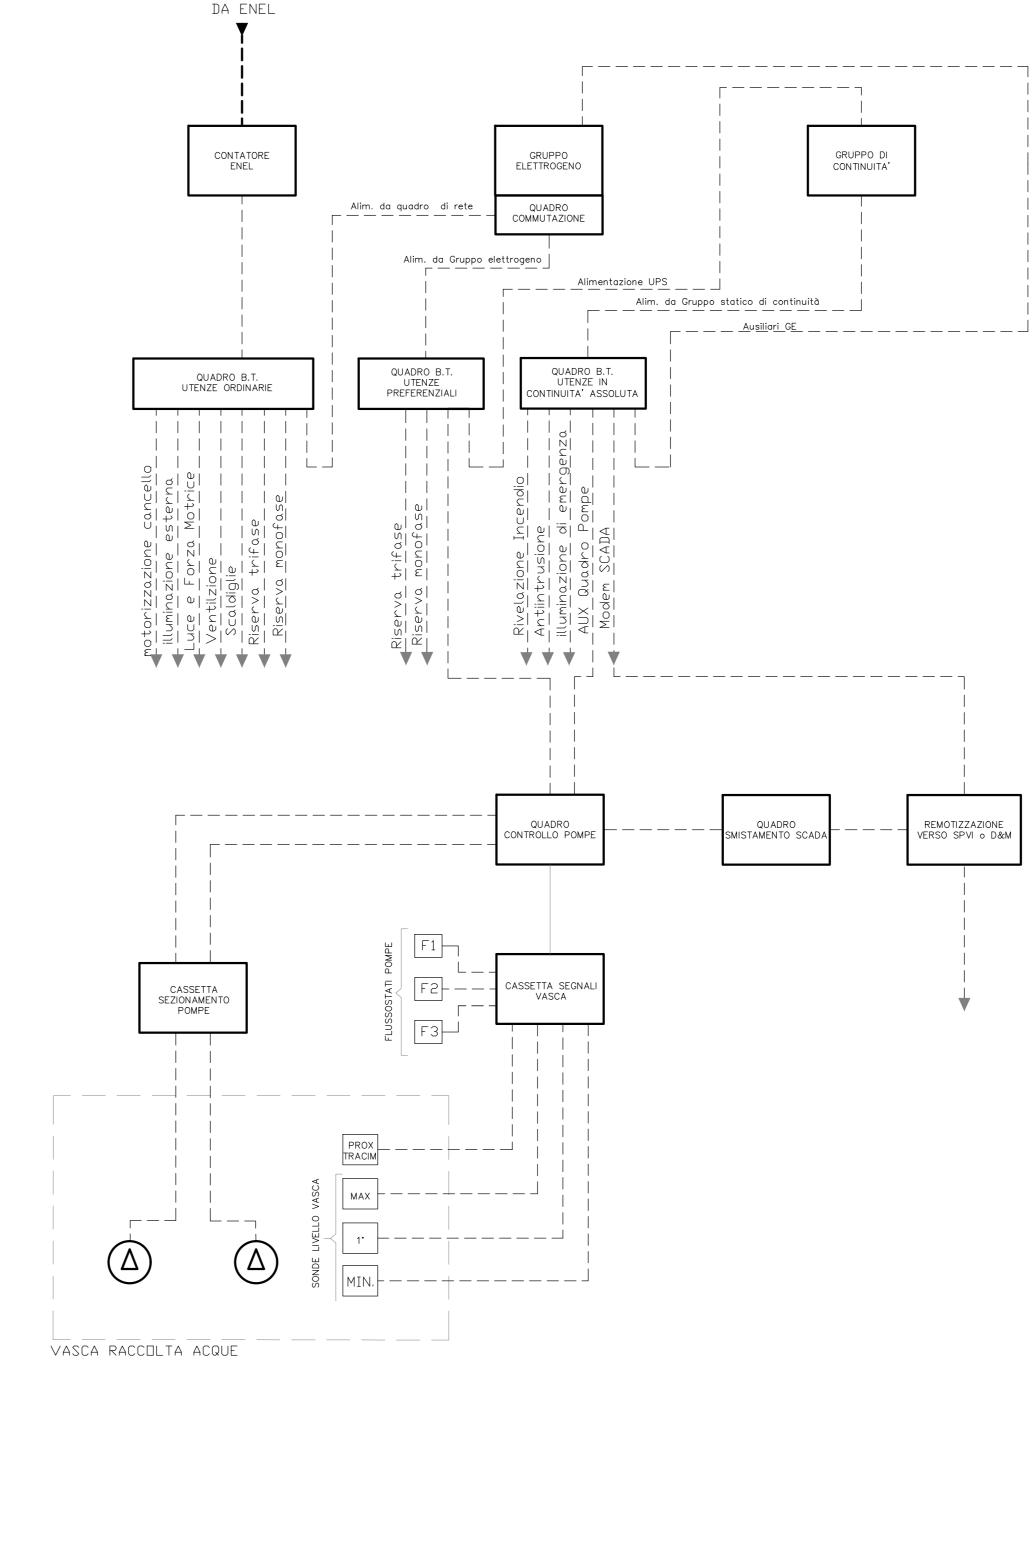

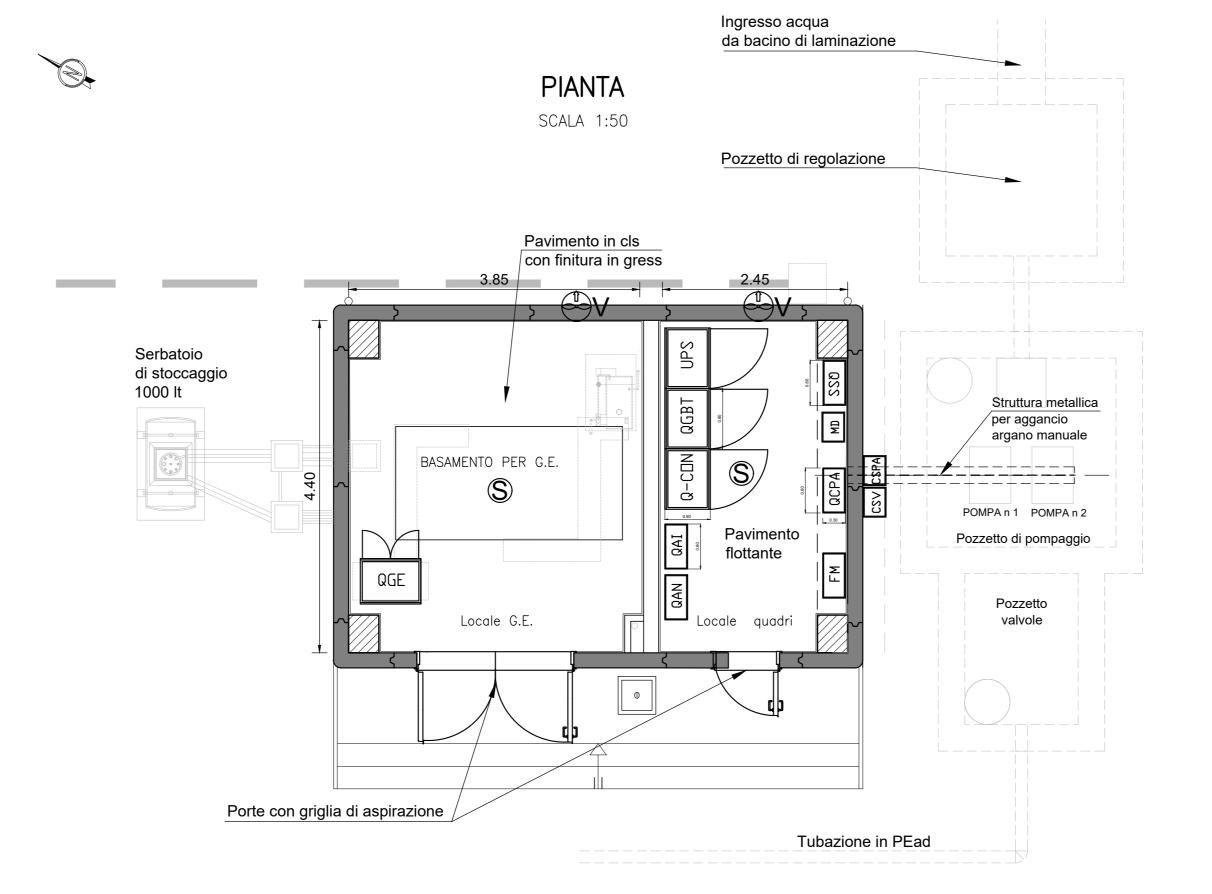



DISPOSIZIONE QUADRI


MENSOLA IN ACCIAIO

PER SOSTEGNO ARGANO



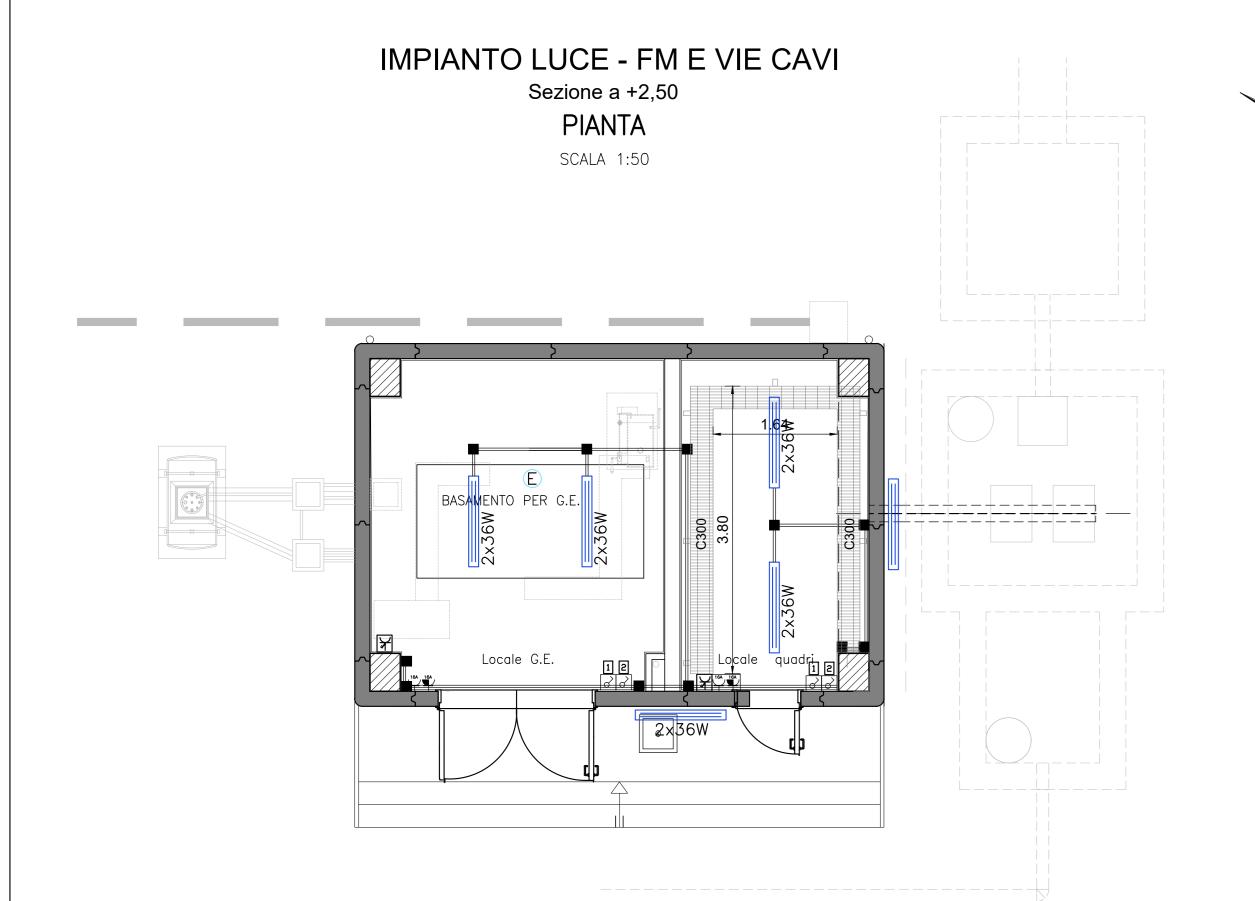

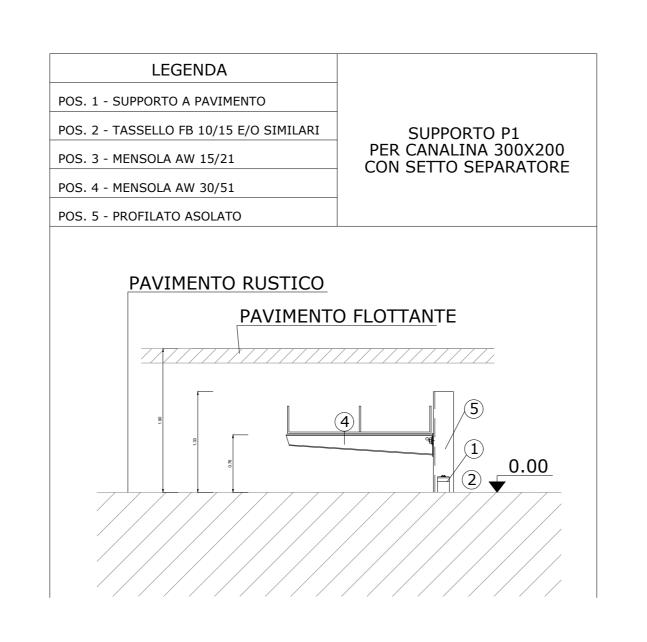

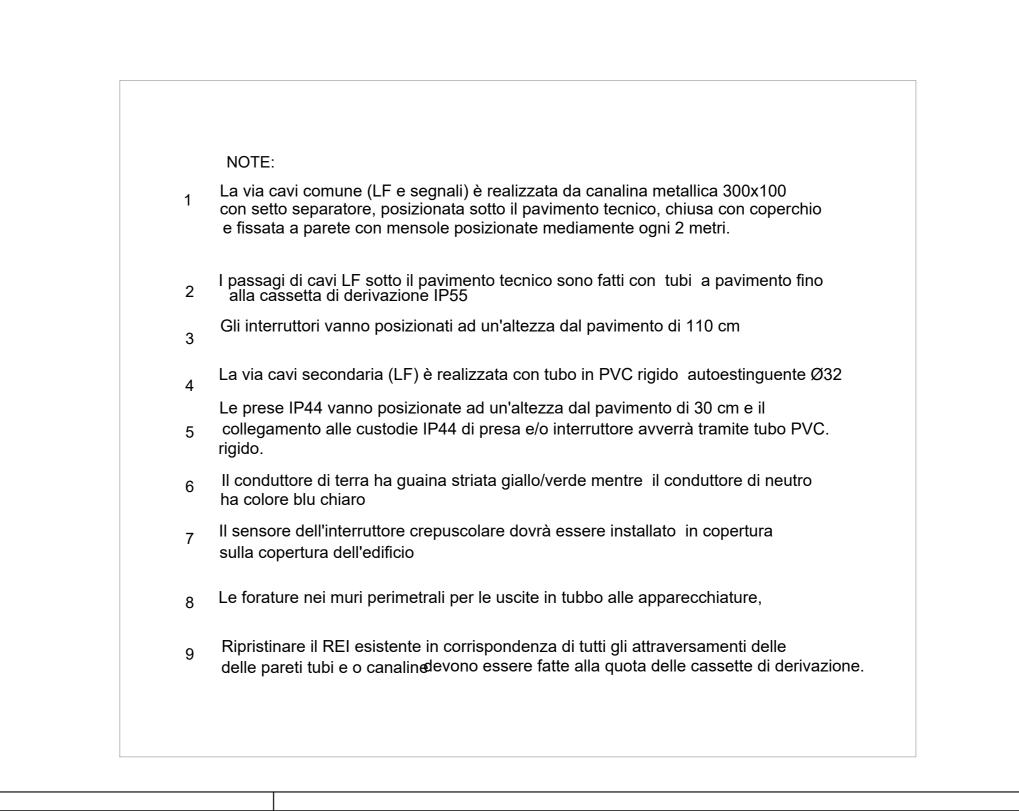

DISEGNI DI RIFERIMENTO

DESCRIZIONE CODICE IN1712EI2ROIN95A0001 RELAZIONE TECNICA GENERALE E IDRAULICA RELAZIONE DI CONFRONTO PD/PE
PLANIMETRIA DI INQUADRAMENTO, SEZIONI E DETTAGLI
PIANTE E PROSPETTI ARCHITETTONICI IN1712EI2ROIN95A0002 IN1712EI2PZIN95A0001 IN1712EI2BZIN95A9001 IN1712EI2BZIN95A0001 IN1712EI2BZIN95A0002 IN1712EI2CLIN95A0001 IN1712EI2PZIN95AX001 RELAZIONE DI CALCOLO IMPIANTO LUCE E FORZA MOTRICE DEL FABBRICATO IMPIANTO DI SOLLEVAMENTO DISTRIBUZIONE CAVIDOTTI ENERGIA ELETTRICA — PIAZZOLA QUADRO GENERALE UTENZE — STAZIONE DI POMPAGGIO RELAZIONE TECNICA IMPIANTI ELETTRICI IN1712EI2PZIN95AX002 IN1712EI26AIN95AX001 IN1712EI2RHIN95AX001

NOTE GENERALI

SIMBOLO	Q.TA'	DESCRIZIONE
	4	PLAFONIERA 2x36W STAGNA, GRADO DI PROTEZIONE IP 65, CLASSE II DI ISOLAMENTO CORPO IN POLICARBONATO AUTOESTINGUENTE, RIFASATO
∀	40	E = ALIMENTAZIONE DA UPS PRESA INTERBLOCCATA 3P+T 16A IP 55
16A16A	2	PRESA F.M. BIPASSO 220V 10/16A 2P+T//PRESA SCHUKO IP 55 BIPASSO 2x10/16A +T
o^	4	INTERRUTTORE UNIPOLARE 16A STAGNO IP 55
	12	CASSETTA DI DERIVAZIONE STAGNA IP 55, ADATTA PER FISSAGGIO A VISTA
	60	TUBO IN PVC Ø 32
P1	7	SUPPORTO PER CANALINA 300X100
C300	9,2 m	CANALINA 300X100 CON SETTO SEPARATORE
QGBT	1	QUADRO GENERALE BT (800X600Xh2000)
Q-CON	1	QUADRO CONGIUNTORE N/E (800X600Xh2000)
QGE	1	QUADRO GRUPPO ELETTROGENO (800X600Xh2000)
UPS	1	GRUPPO DI CONTINUITA' (800X600Xh200)
QCPA	1	QUADRO CONTROLLO POMPE (600X300Xh800)
CSPA	1	CASSETTA SEZIONAMENTO POMPE (400X300Xh500)
CSV	1	CASSETTA SEGNALI VASCA (400X300Xh500)
FM	1	QUADRO FORZA MOTRICE (600X300Xh500)
QSS	1	QUADRO SMISTAMENTO SCADA (600X300Xh500)
MD	1	QUADRO SMISTAMENTO SCADA (600X300Xh500)
QAN	1	QUADRO ANTINTRUSIONE (600X300Xh500)
QAI	1	QUADRO ANTINCENDIO (600X300Xh500)
	3	BARRA DI MESSA A TERRA BTM
₽V	2	ESTRATTORE ARIA
S	2	SENSORE DI TEMPERATURA

CARATTERISTICHE DEI MATERIALI

