

Progettazione definitiva finalizzata all'autorizzazione di una centrale energia rinnovabile e delle relative opere di connessione denominata "Caltagirone 2", costituita da un impianto Agrivoltaico accoppiato ad un sistema di accumulo di energia, di potenza complessiva pari a 127,2164 MW [DC] (di cui 86,400 MW di Agrivoltaico) e potenza in immissione pari a 106,81 MW [AC] (di cui 72,00 MW impianto Agrivoltaico e 34,81 MW sistema di accumulo). La centrale sarà realizzata in c.da Bosco di Mezzo nel comune di Caltagirone (CT) - Sicilia.





Capogruppo Mandataria

ITALCONSULT

ITALCONSULT S.p.A. Via di Villa Ricotti 20

Resp. integrazione tra le prestazioni specialistiche: Ing. Giovanni Mondello

Project Manager: Ing. Gabriele De Rulli

Aspetti Autorizzativi: Ing. Alessandro Artuso

Proponente

PERIDOT SOLAR YELLOW S.r.I. Via Alberico Albricci, 7 - 20122 Milano

Investitore agricolo superintensivo

OXY CAPITAL ADVISORS S.r.I.

Via A. Bertani, 6 - 20154 Milano





STUDIO ALTIERI S.p.A.

Aspetti Ambientali: Ing. Laura Dalla Valle

Resp. parte impiantistica: Ing. Umberto Lisa

Archeologo: Dott.sa Elisabetta Tramontana Committente: Peridot Solar Italy s.r.l. Dott. Andrea Urzì

Agronomo:

Dott. Salvatore Puleri

Geologo:

Dott. Carlo Cibella

Ing. Alessandro Infantino




TITOLO DOCUMENTO:

IMPIANTI ELETTRICI


TRACCIATO LETTRODOTTO E SOTTOSTAZIONE SU PAI

CODICE: C451 CT2 D EL 1023

Revisione	Data	Motivo	Redatto	Controllato	Approvato
00	26.02.2024	EMISSIONE	G.C.	G.C.	U.L.
01	21.03.2024	REVISIONE	F.R.	G.C.	U.L.

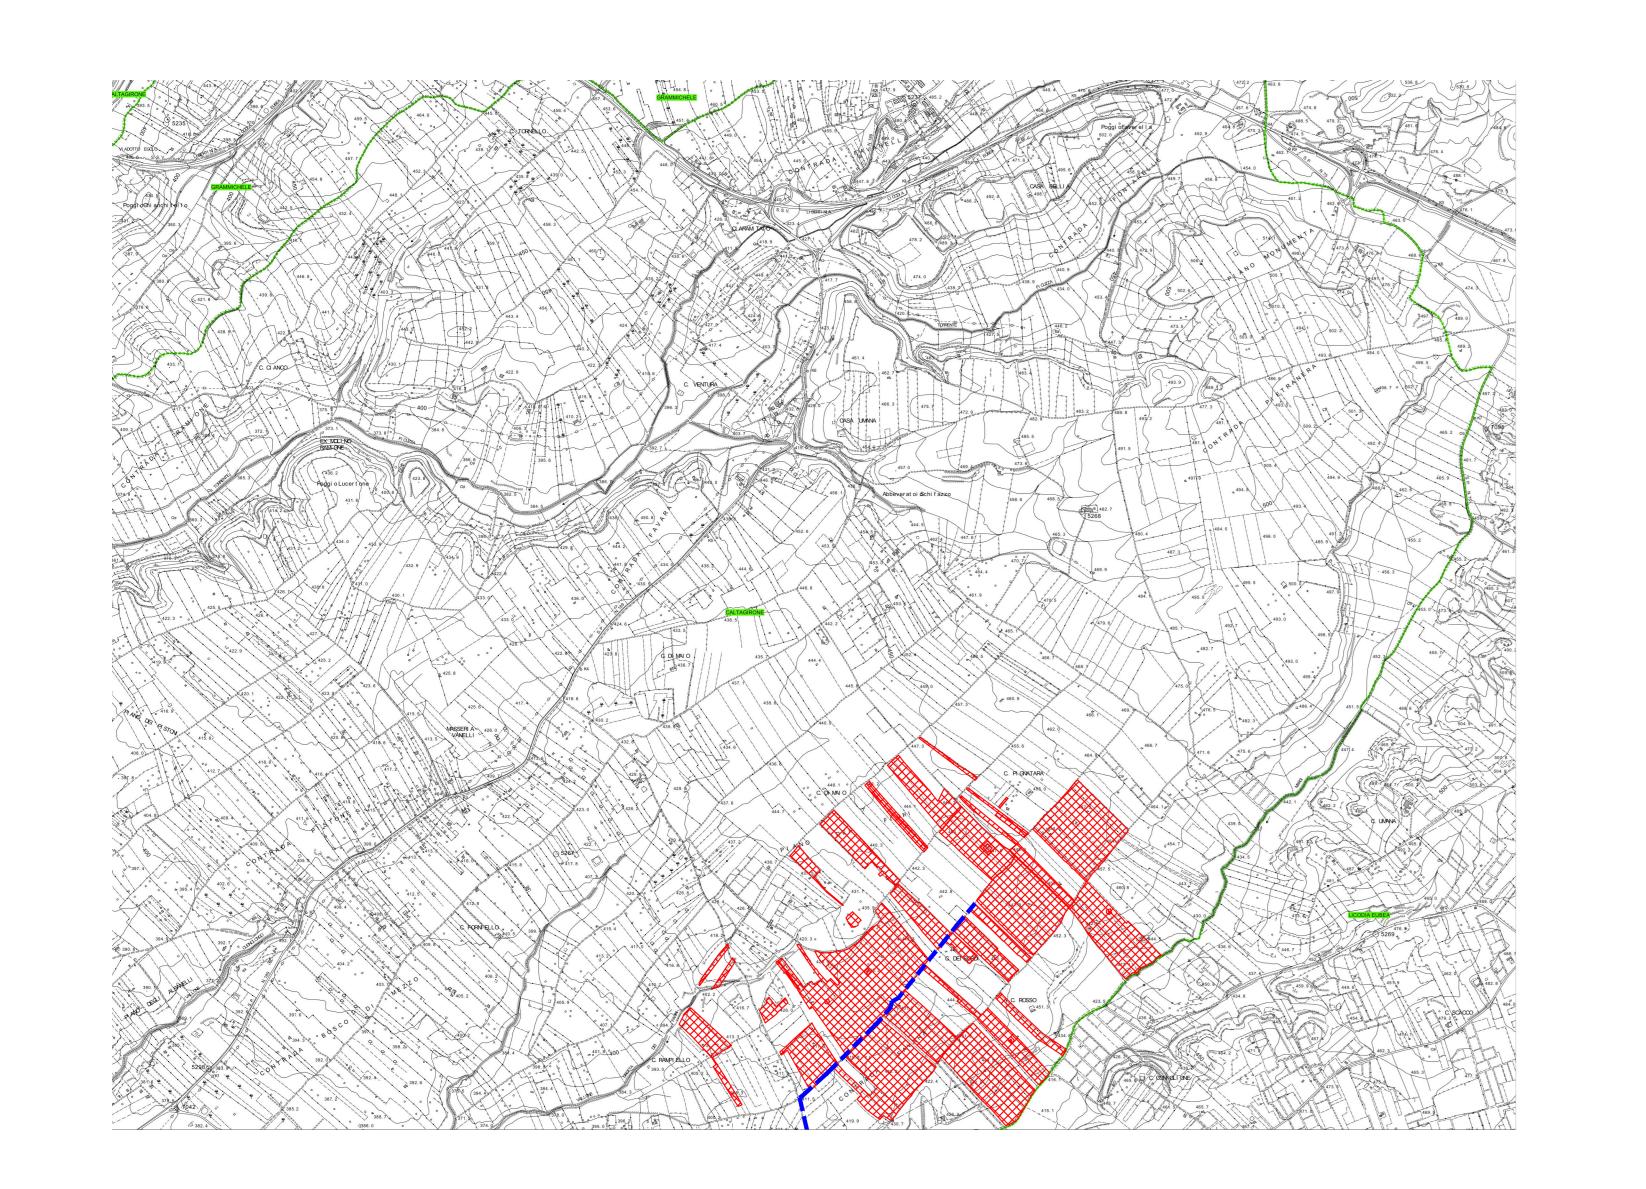




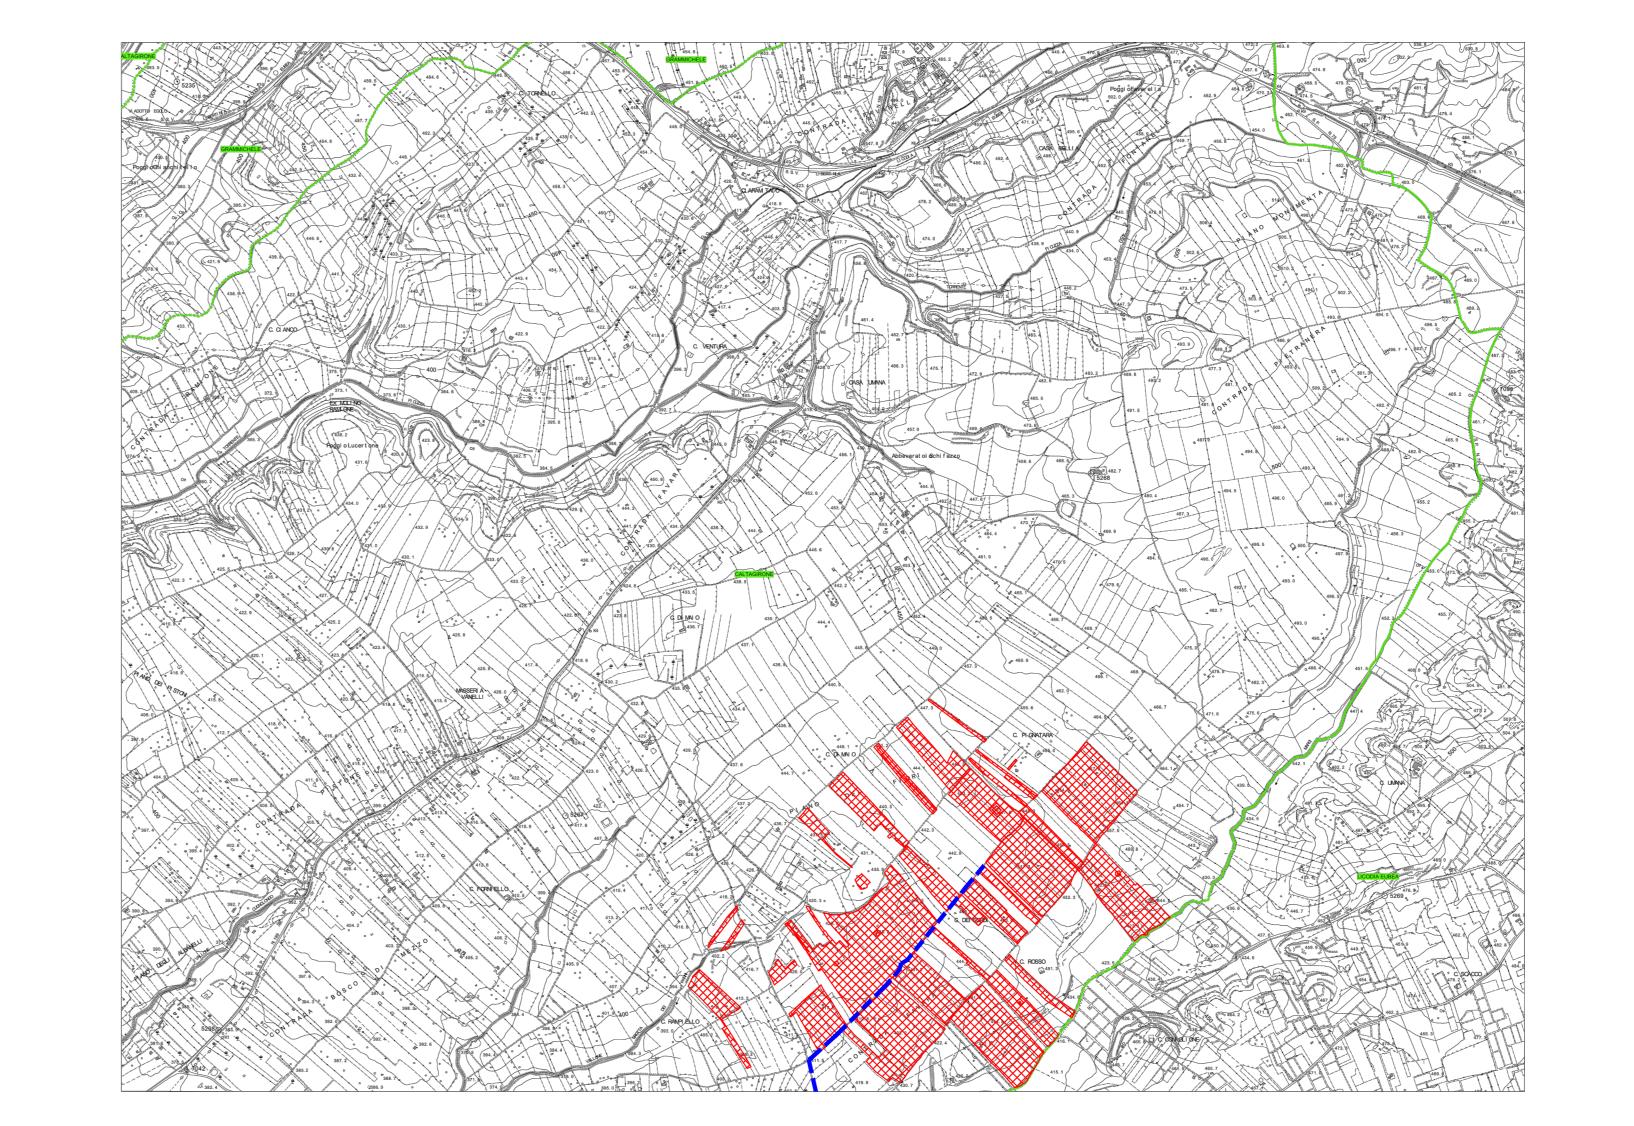




STRALCIO CARTA DEI DISSESTI - PAI scala 1:20000

STRALCIO CARTA DELLA PARICOLOSITA' E DEL RISCHIO GEOMORFOLOGICO - PAI scala 1:20000

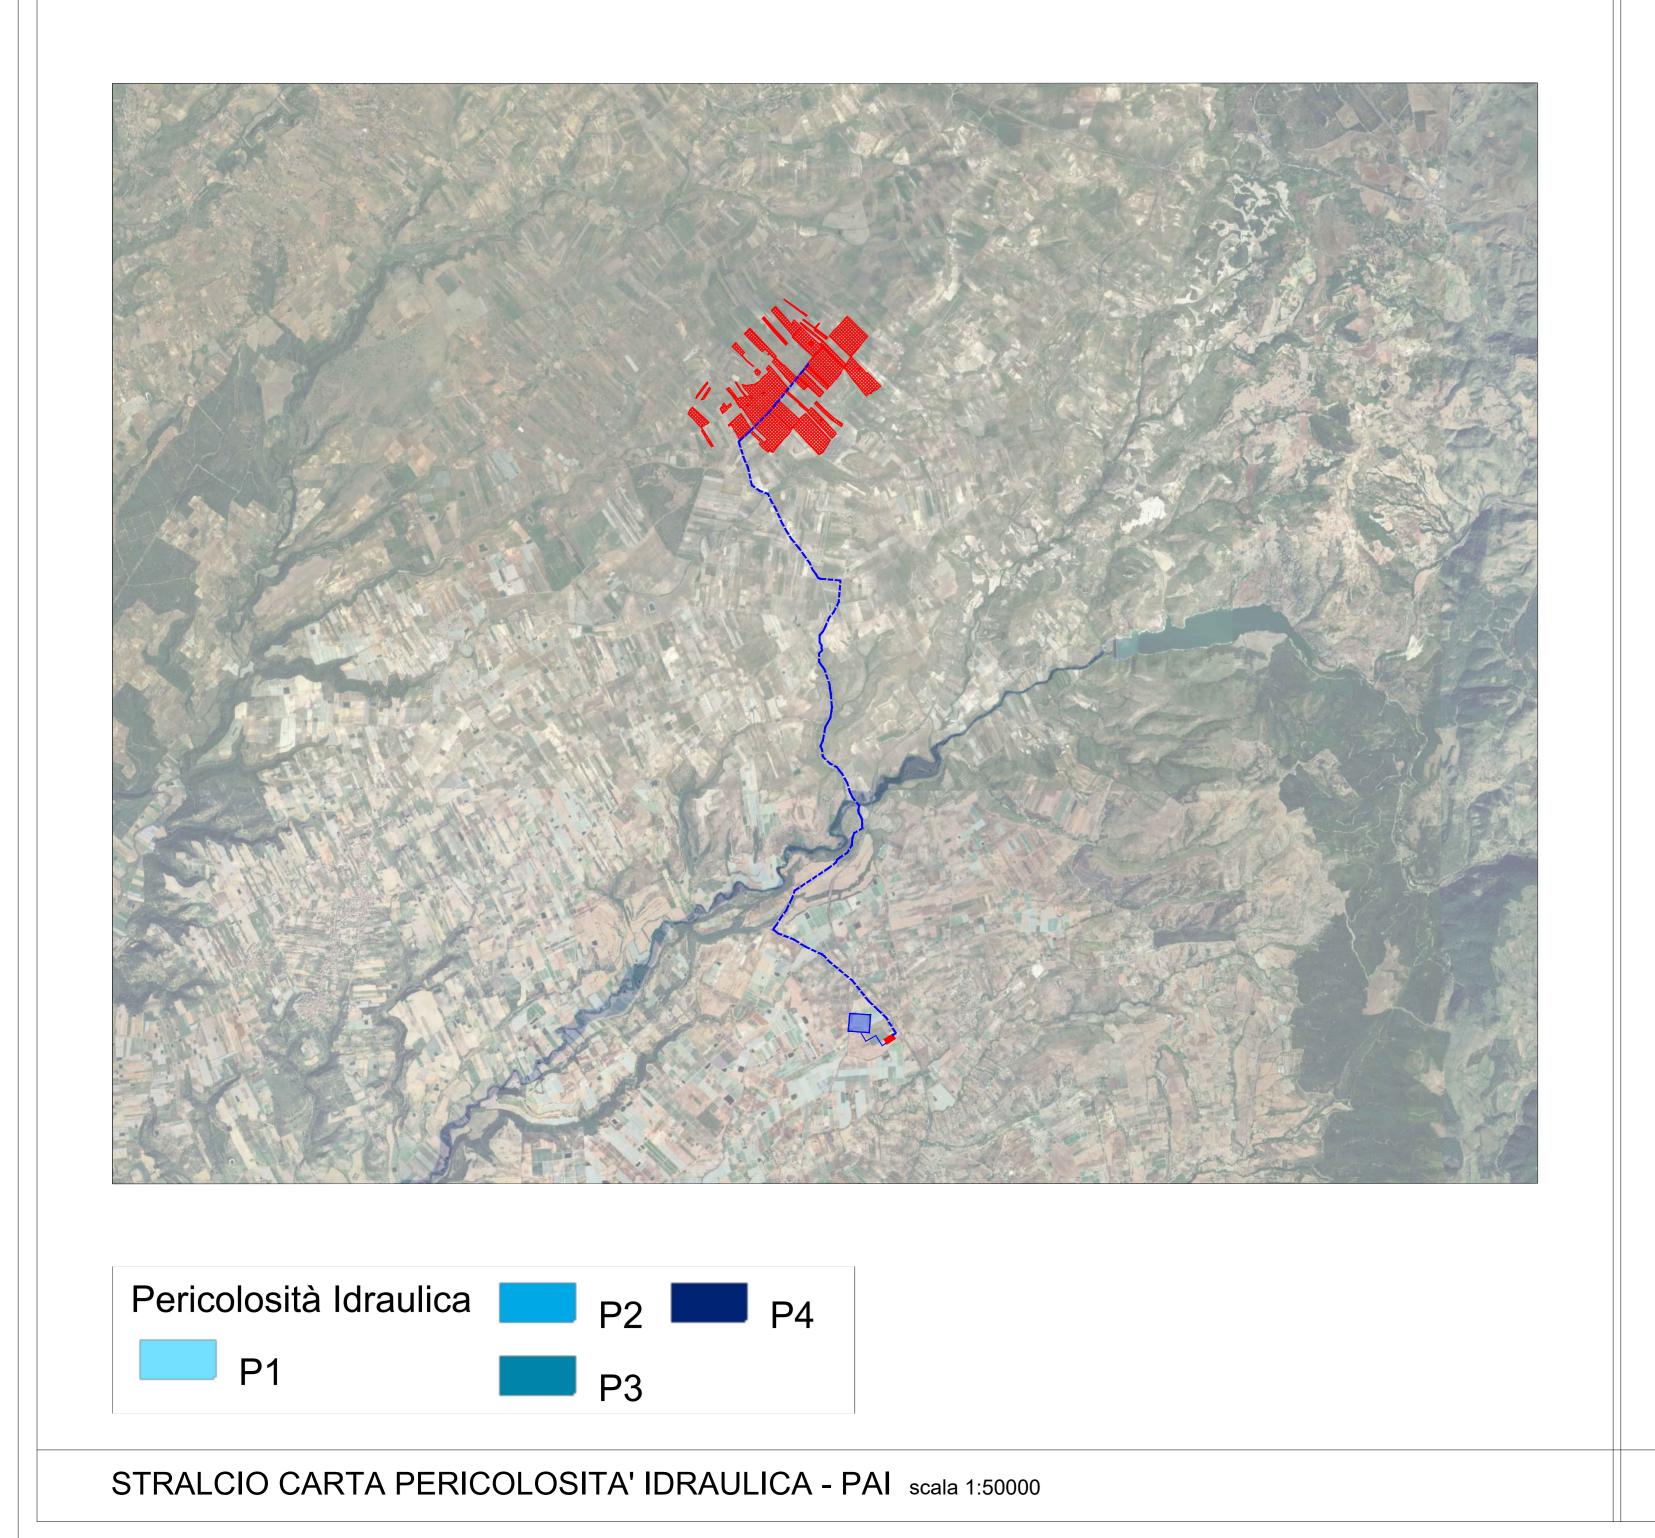

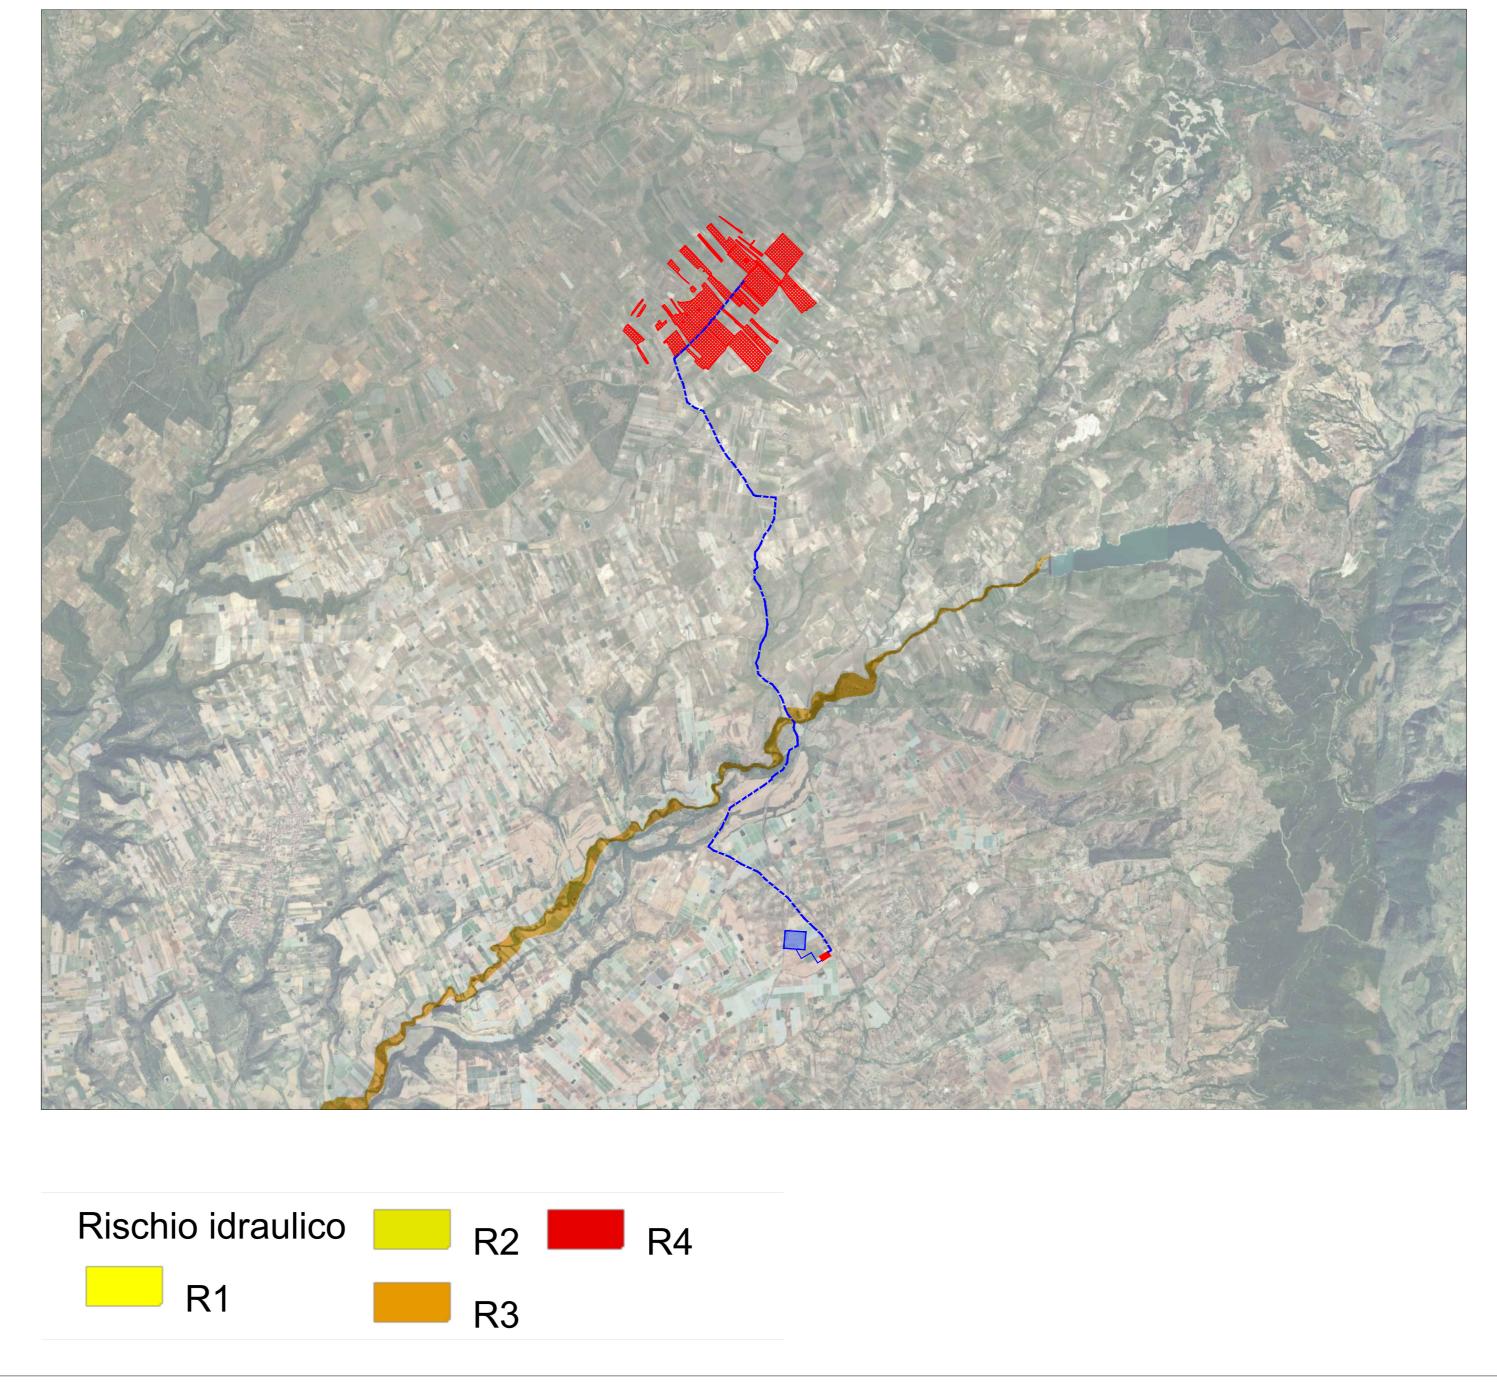

STRALCIO CARTA RISCHIO IDRAULICO - PAI scala 1:50000

