


PLANIMETRIA AREA DI CANTIERE
Manufatto di consegna Mazara 1 - Cantiere operativo 21 - Scala 1:200




| LEGENDA | |
|---------|-----------------------------------|
| | Condotta in progetto ghisa DN 250 |
| | Direzione flusso |

| LEGENDA CANTIERI | | | |
|------------------|-----------------------------------------------------|--|---------------------------|
| | Area pedonale | | Bagno chimico |
| | Recinzione metallica mobile 3,00 x 2,00 m | | Box spogliatoio/mensa |
| | Recinzione plastificata ad alta visibilità h=1,20 m | | Quadro elettrico generale |
| | Muro esistente area serbatoio | | Gruppo elettrogeno |
| | Accesso pedonale | | Pozzetto messo a terra |
| | Accesso carrabile | | Cassetta pronto soccorso |
| | Lampeggiante | | Estintore |


PIANTA FASE 1
Scala 1:100

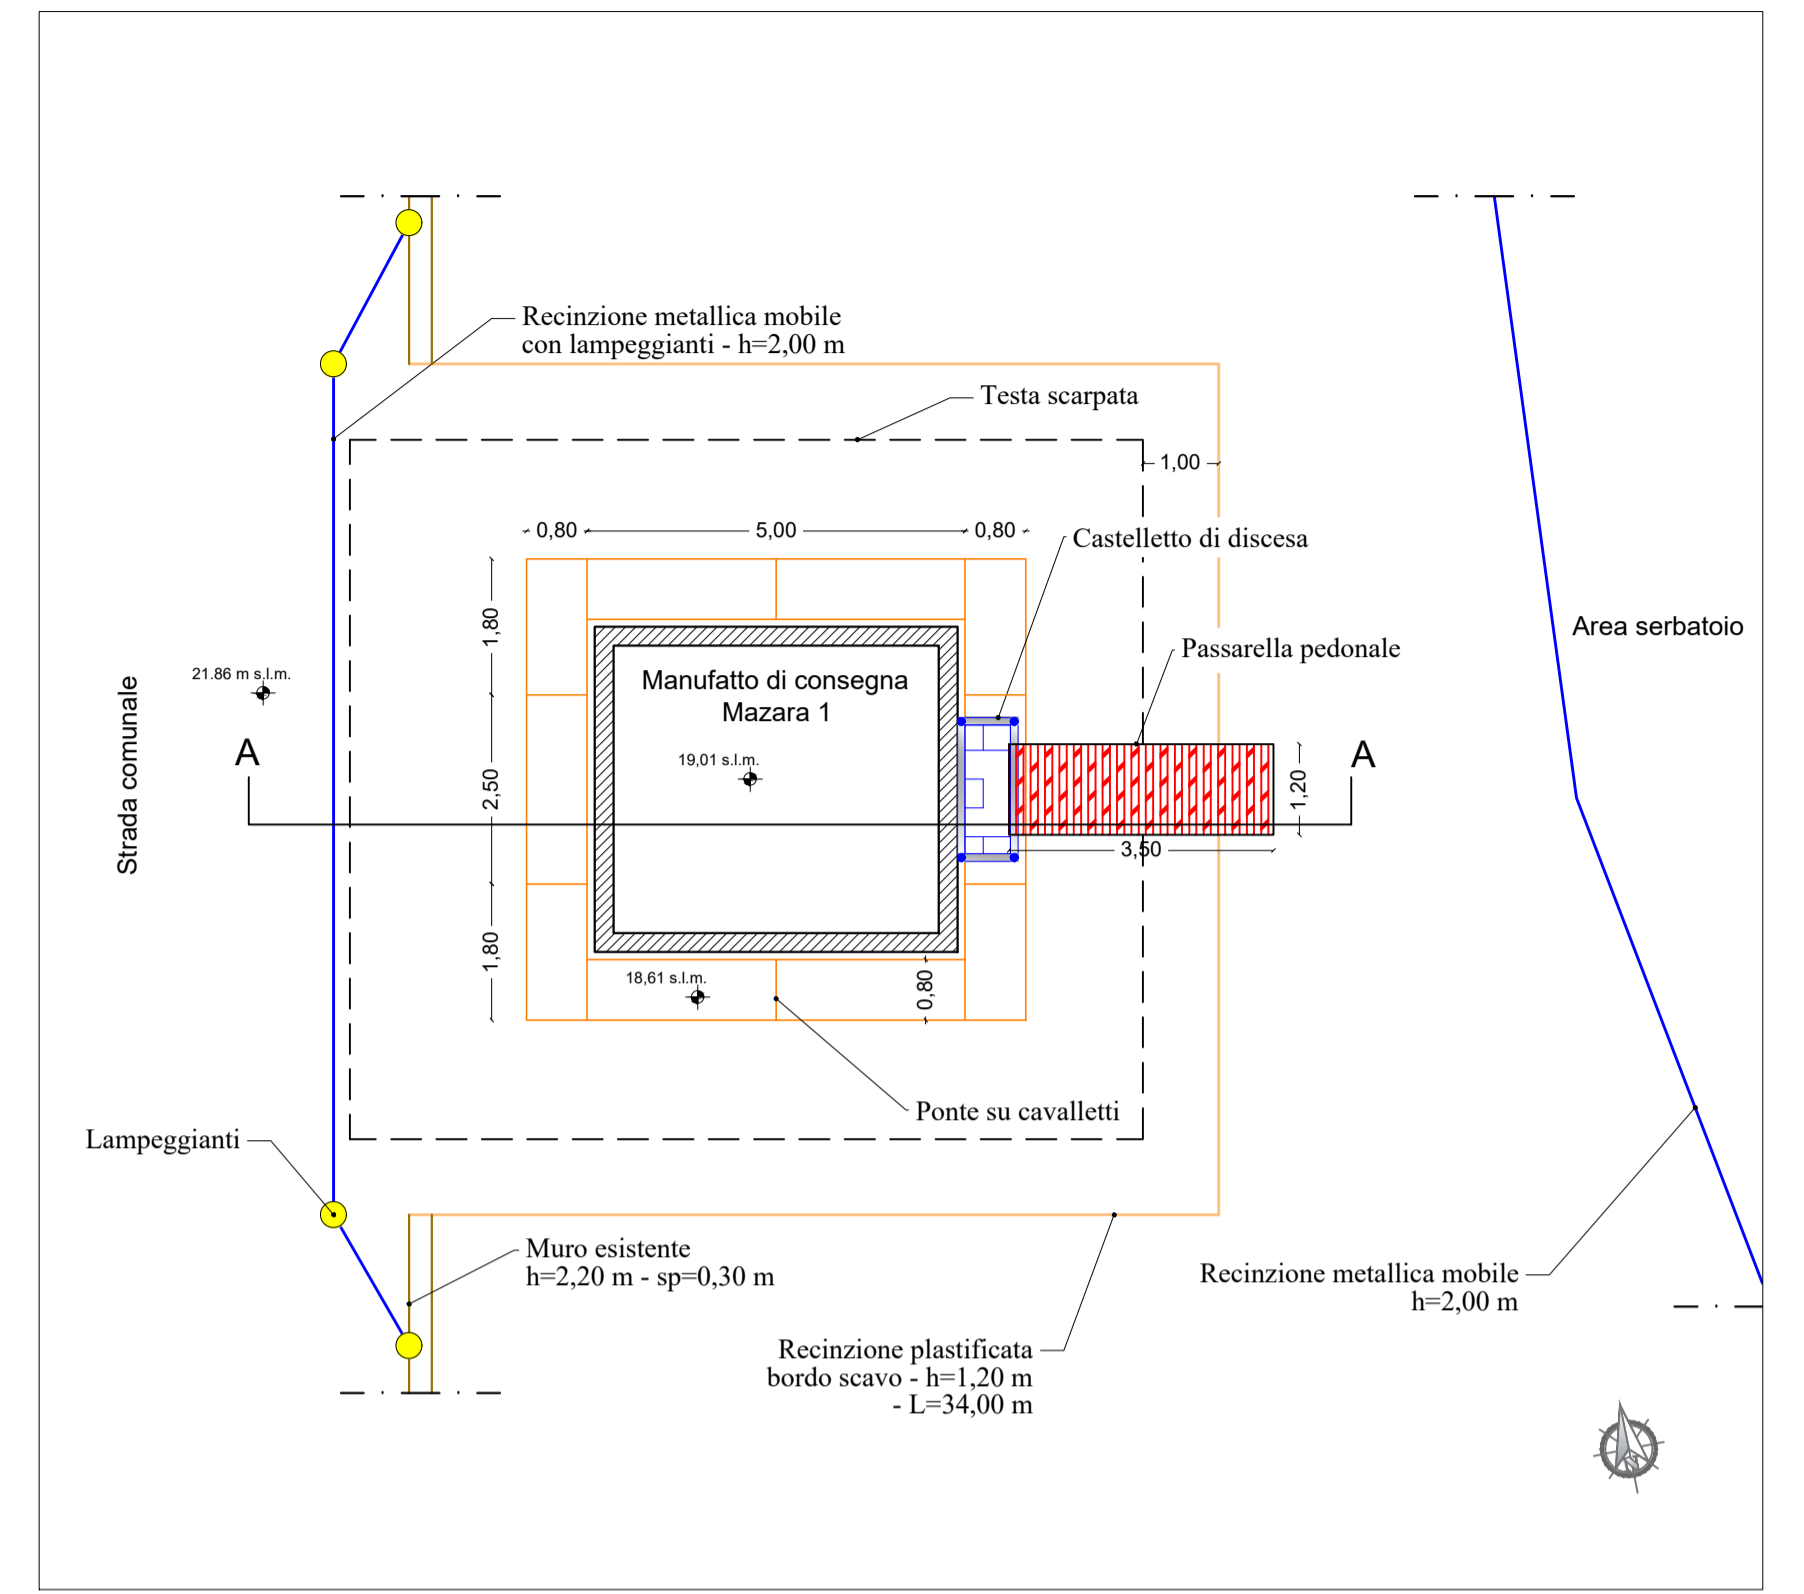


SEZIONE A-A FASE 1
Scala 1:100

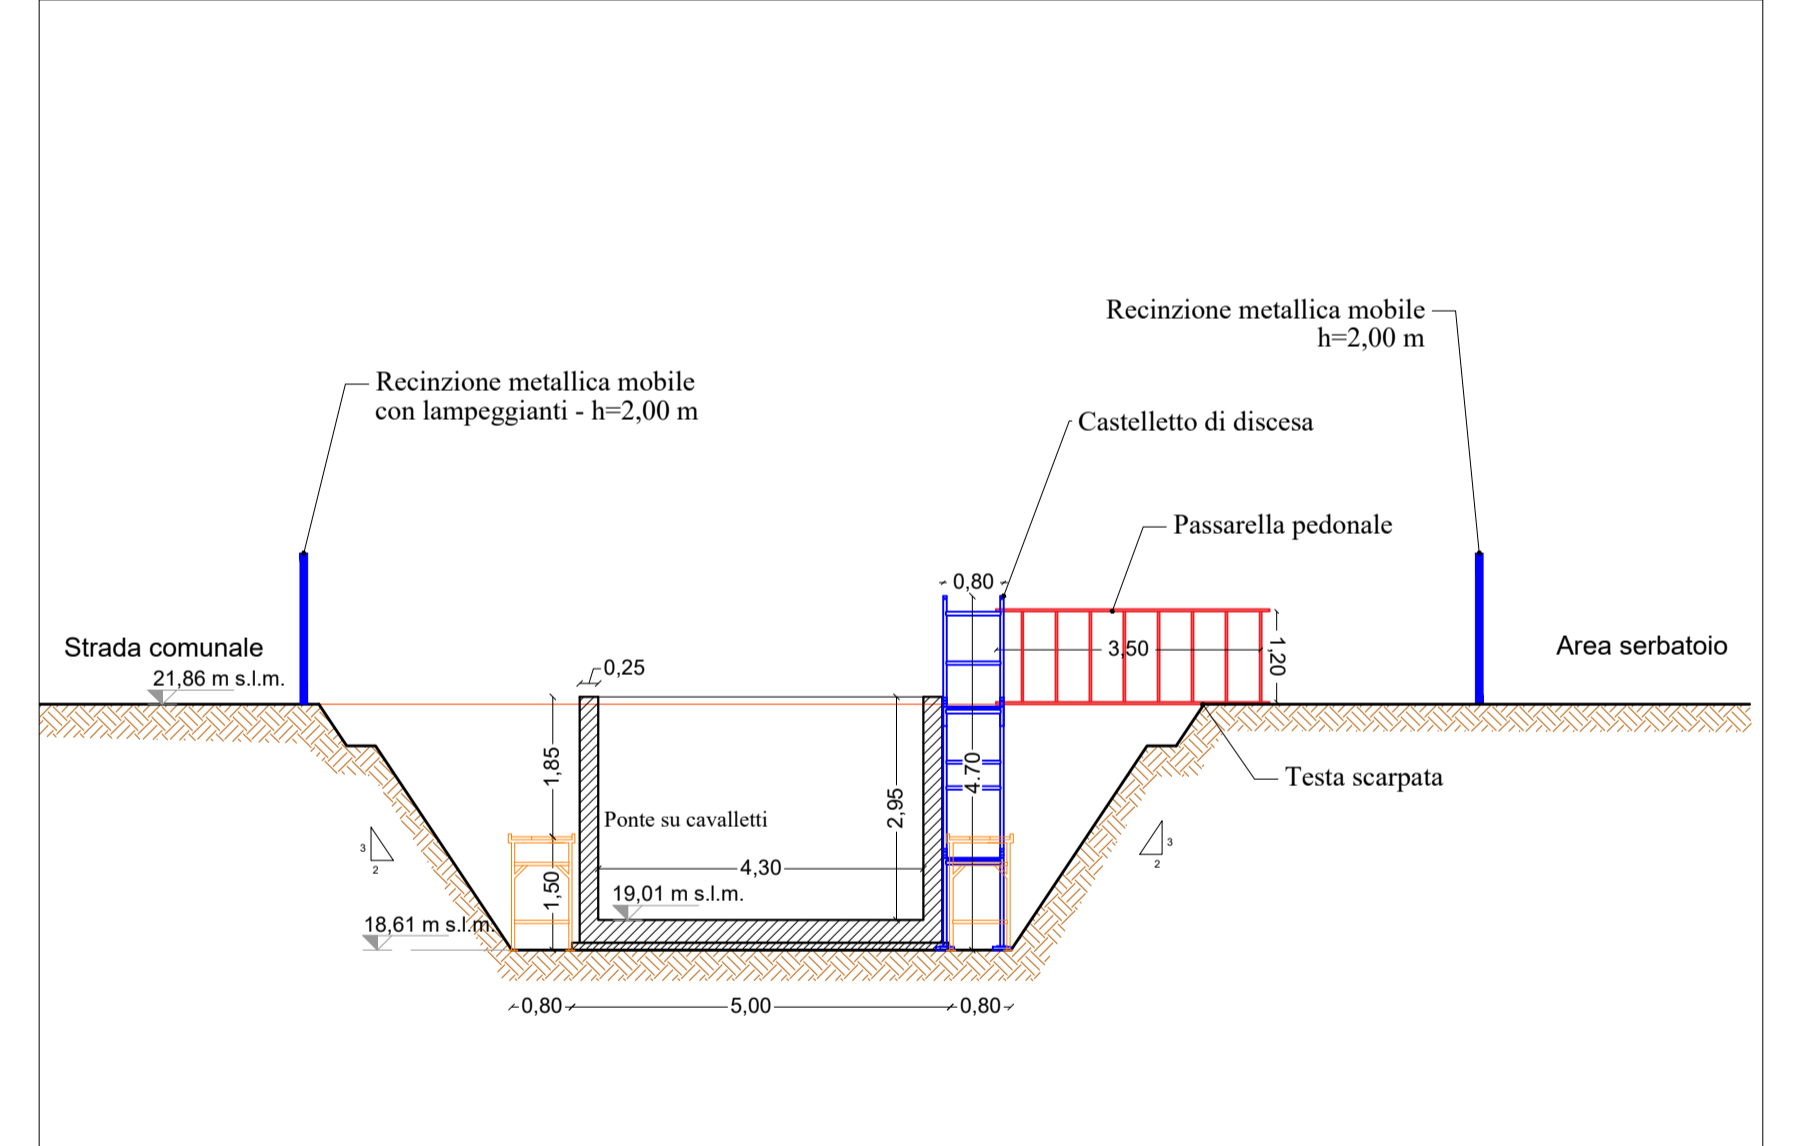



PIANTA FASE 2
Scala 1:100

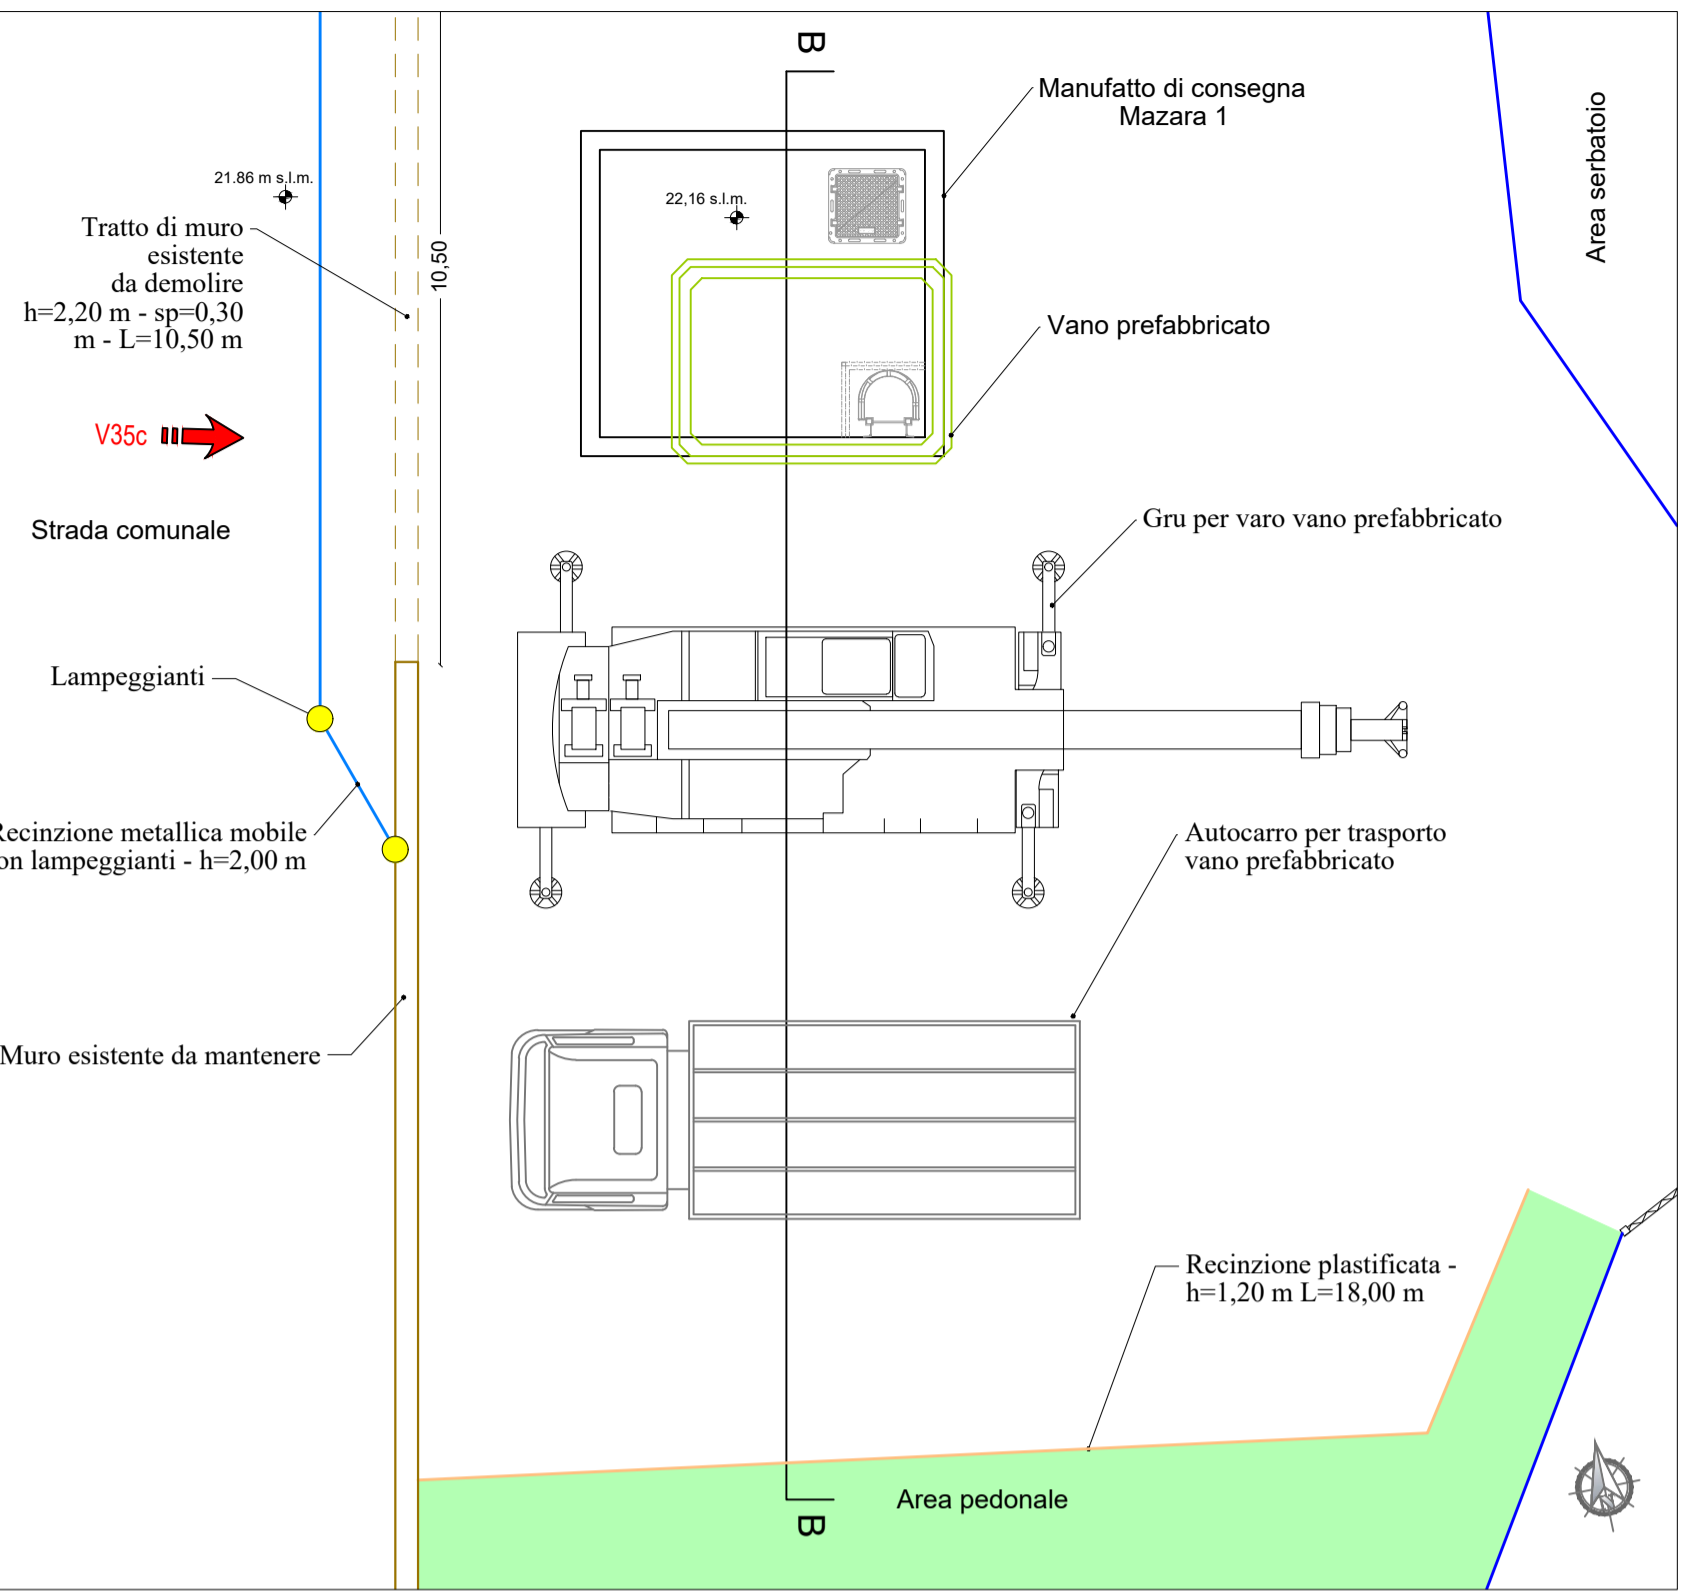

SEZIONE B-B FASE 2
Scala 1:100

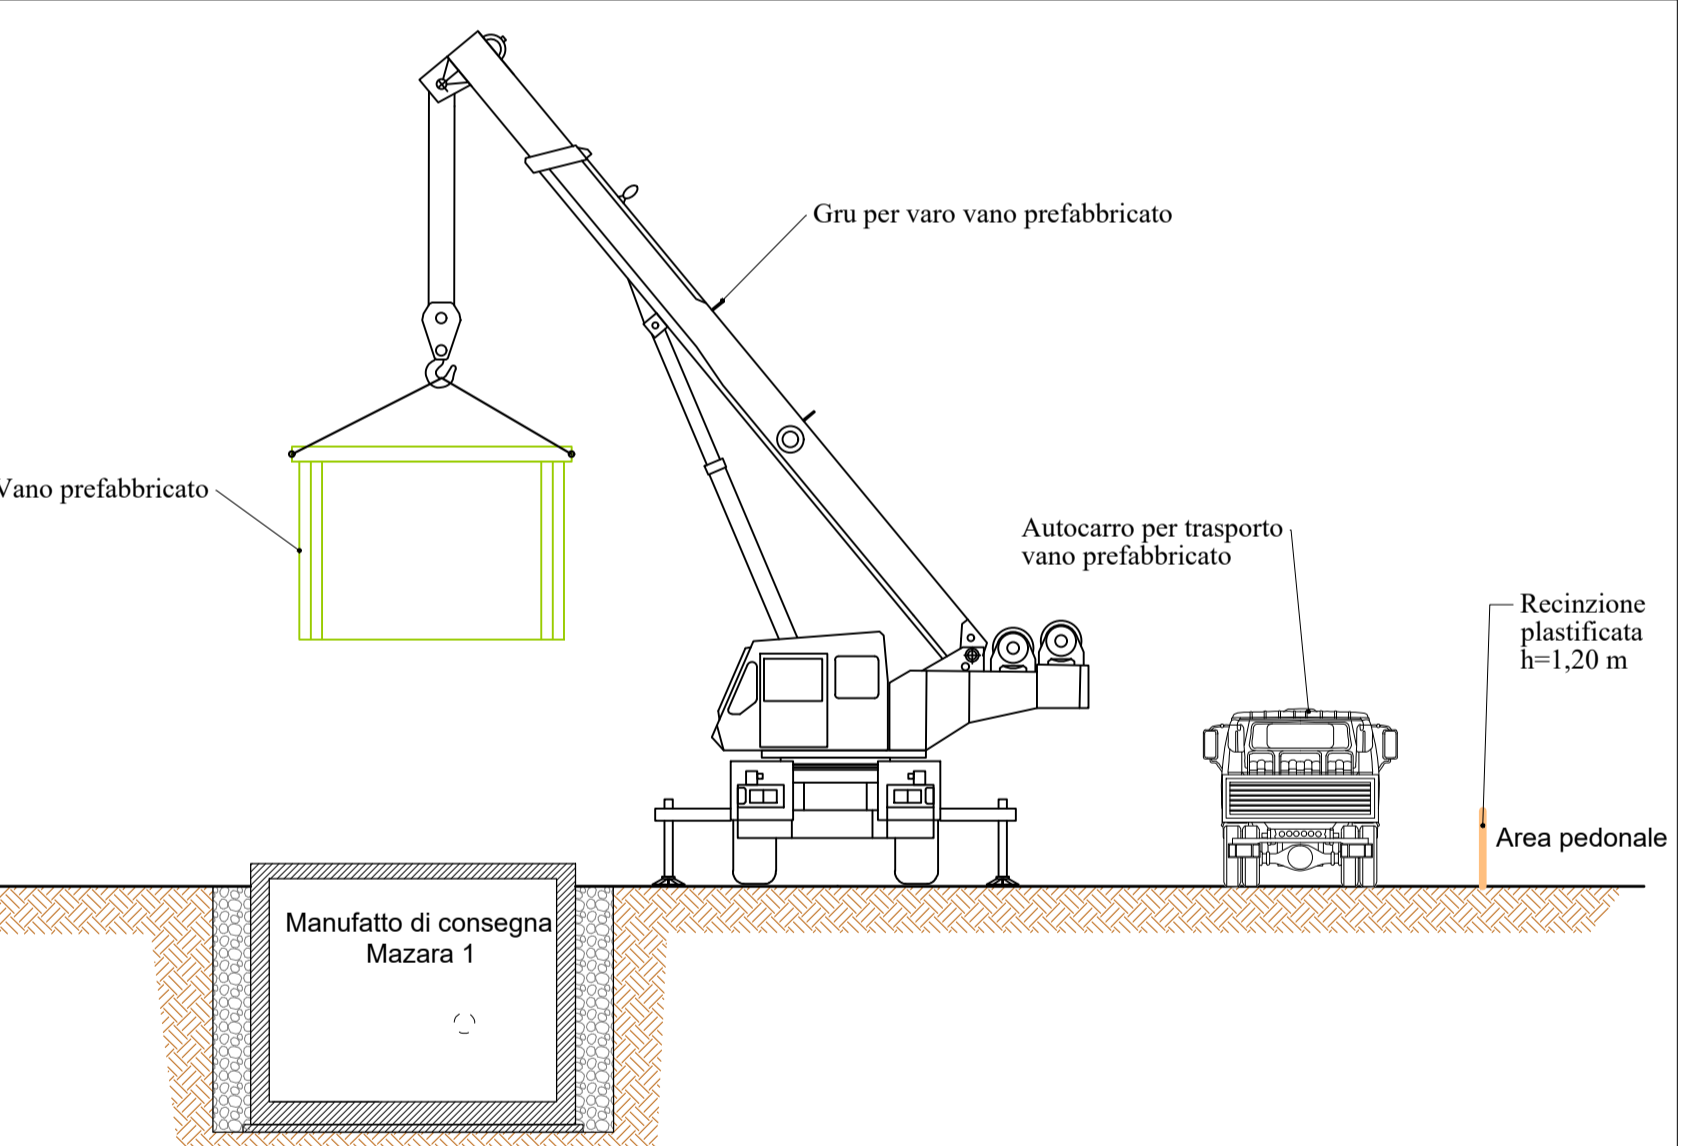

STRALCIO CATASTALE
Scala 1:500

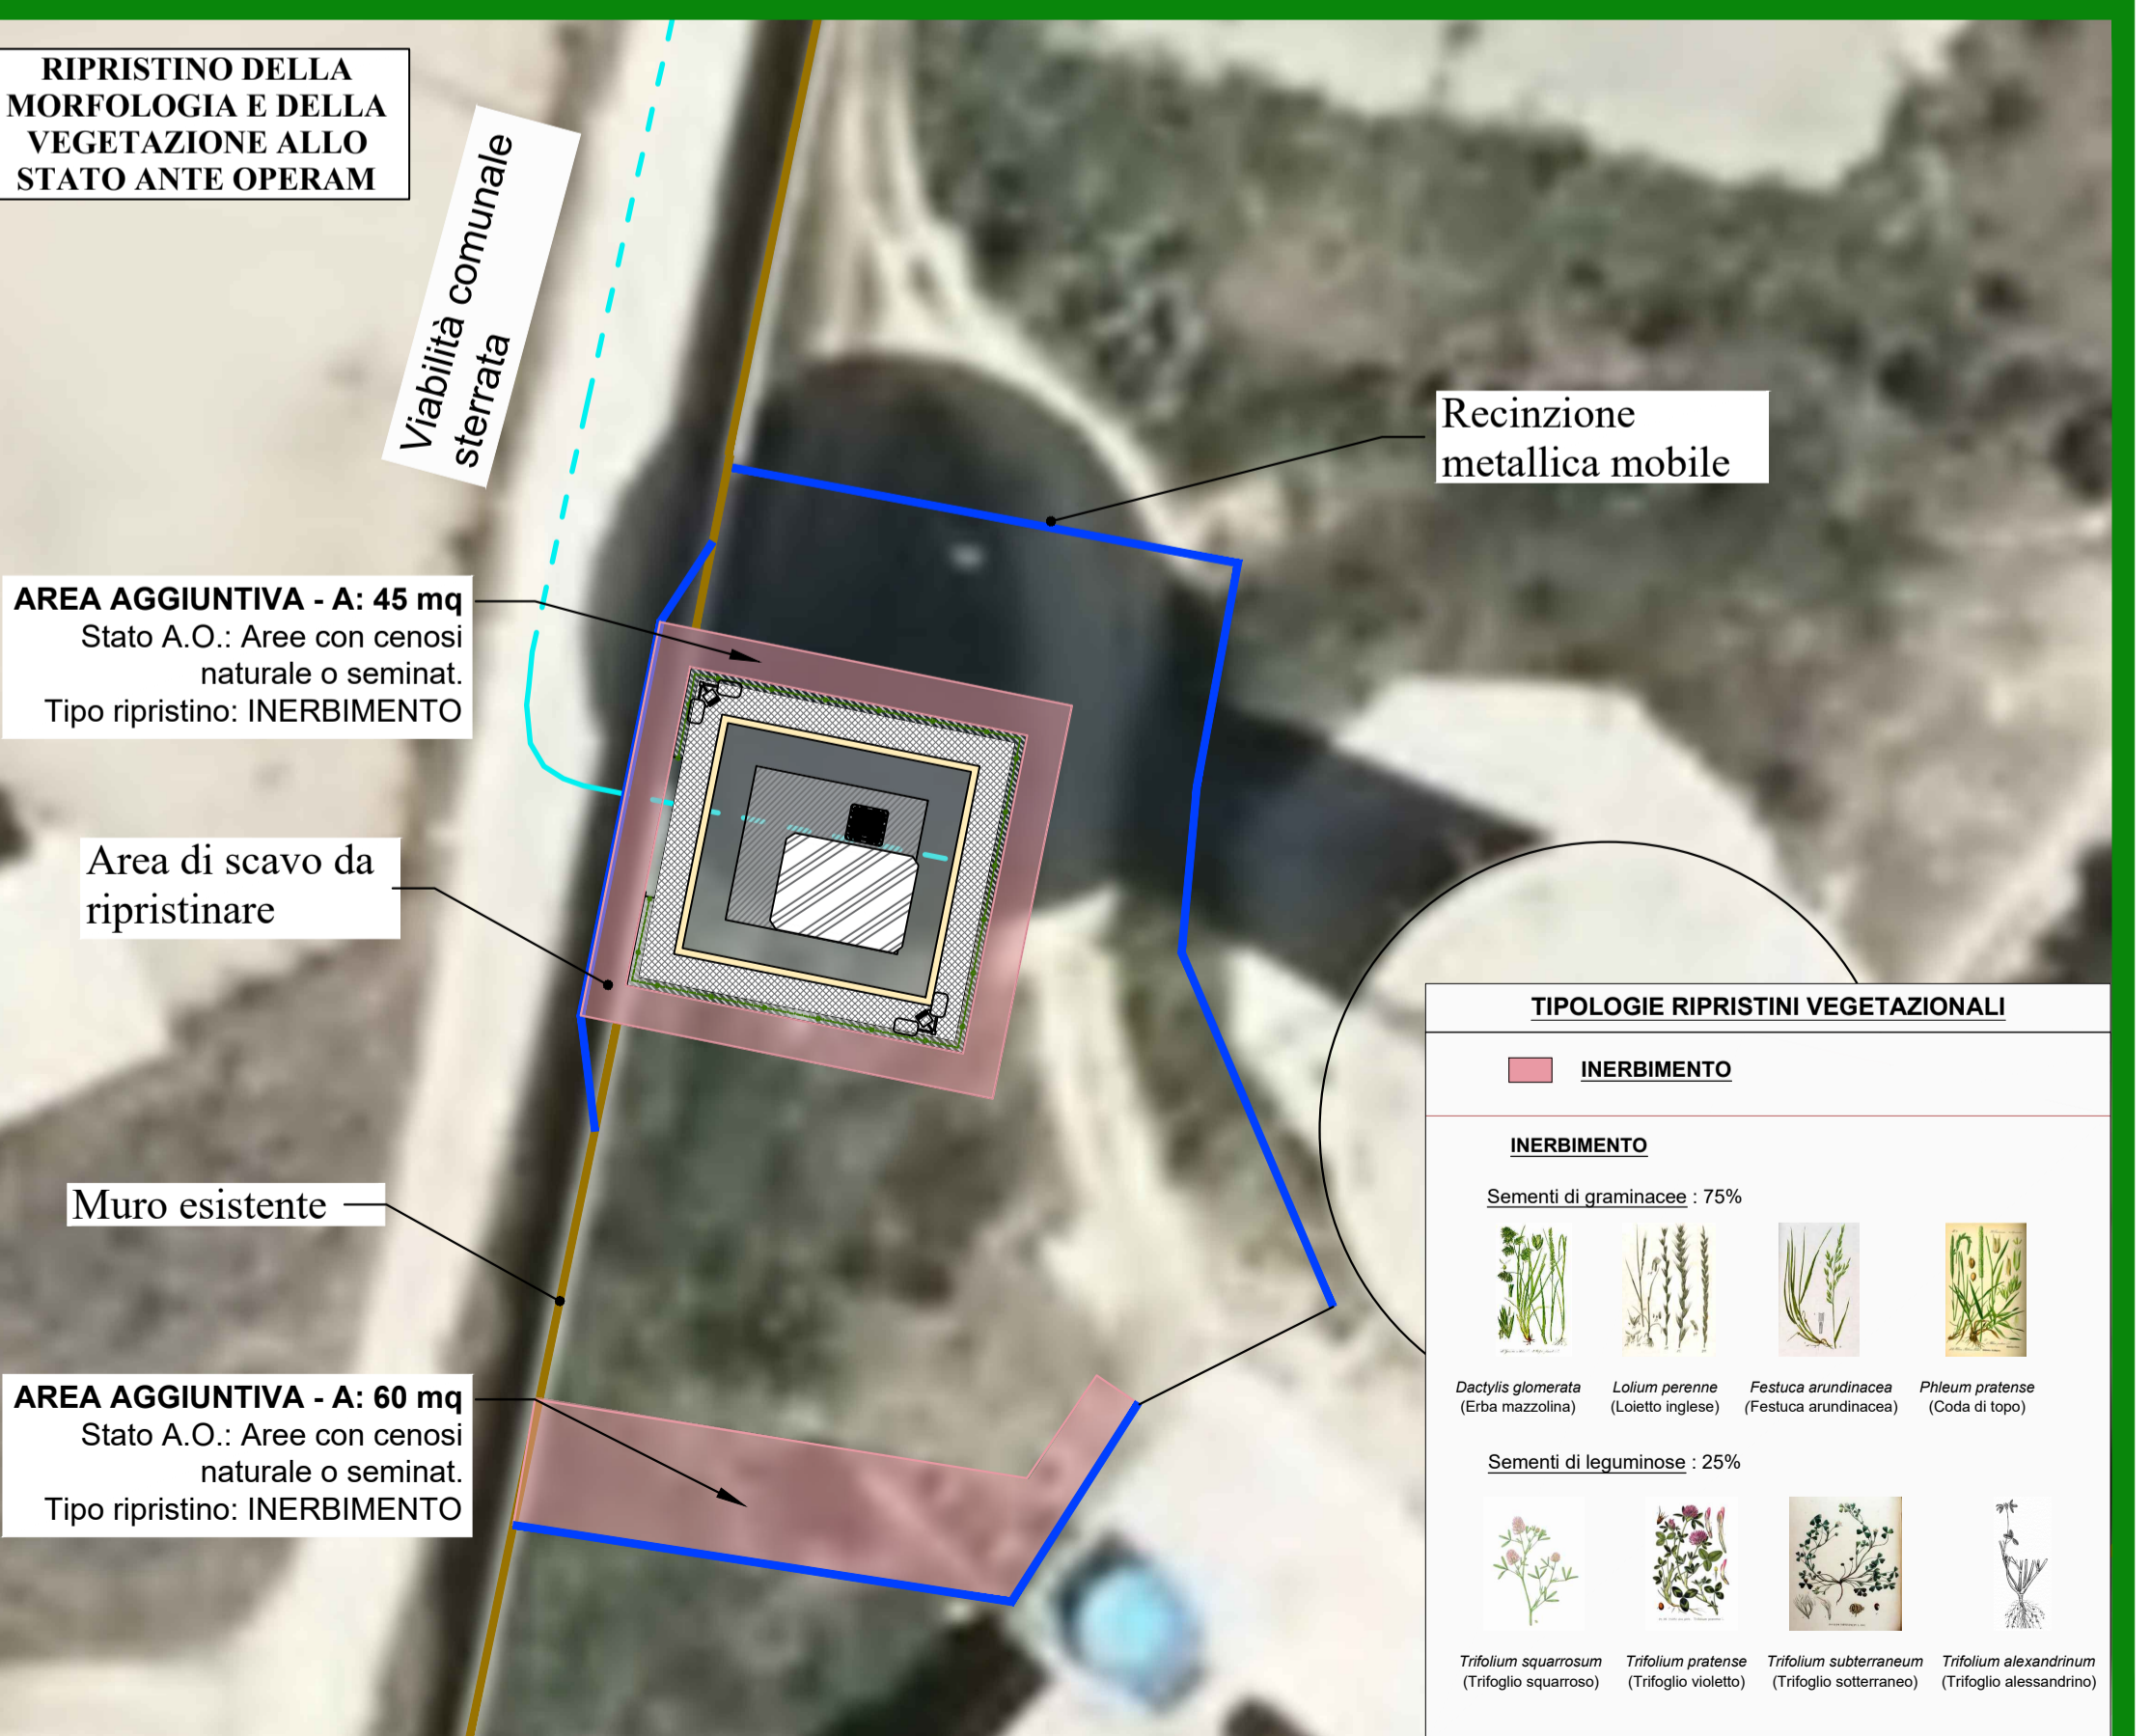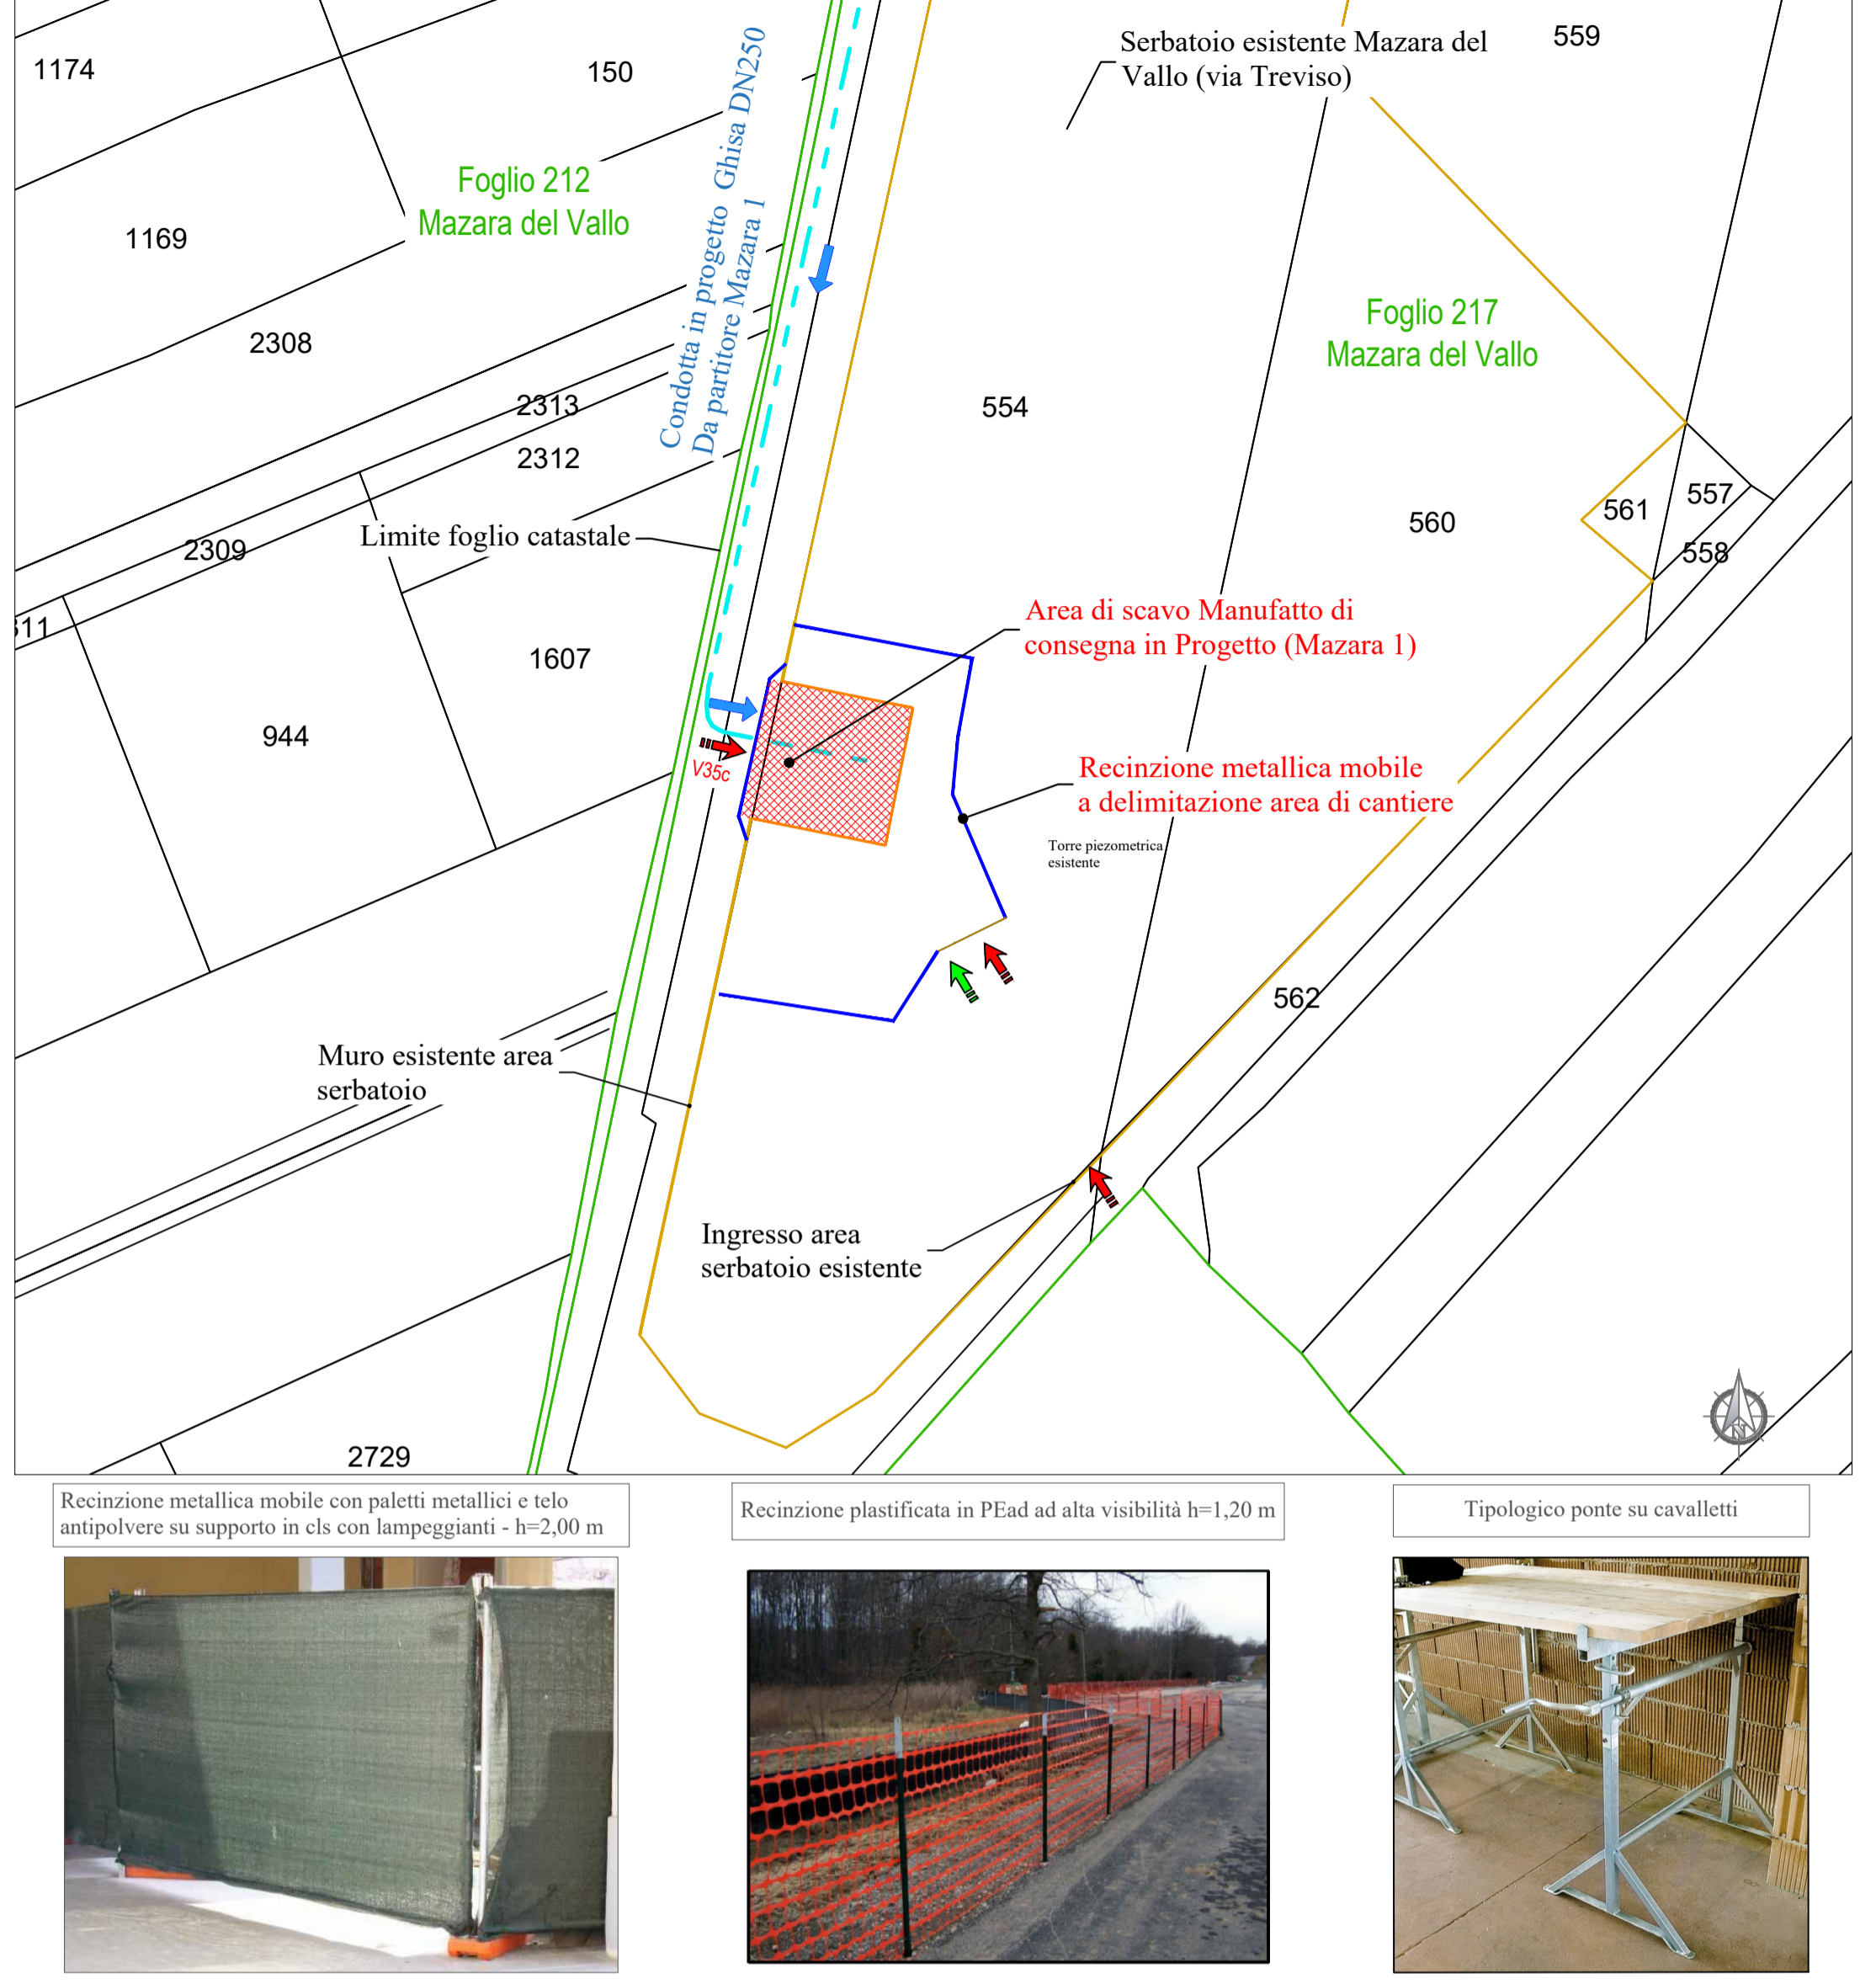

MISURE DI PREVENZIONE E PROTEZIONE

| | | | |
|----------------------------------------------------------------------------------------------------------------------------------------------------------------------------------------------------------------------------------------------------------------------------------------------------------------------------------------------------------------------------------------------------------------------------------------------------------------------------------------------------------------------------------------------------------------------------------------------|------------------------------------------------------------------------------------------------------------------------------------------------------------------------------------------------------------------------------------------------------------------------------------------------------------------------------------------------------------------------------------------------------------------------------------------------------------------------------------------------------------------------------------------------------------------------------------------------------------------------------------------------------------------------------------------------------------------------------------------------------------------------------------------------------------------------------------------------------------------------------------------------------------------------------------------------------------------------------------------------------------------------------------------------------------------------------------------------------------------------------------------------------------------------------------|-----------------------------------------------------------------------------------------------------------------------------------------------------------------------------------------------------------------------------------------------------------------------------------------------------------------------------------------------------------------------------------------------------------------------------------------------------------------------------------------------------------------------------------------------------------------------------------------------------------------------------------------------------------------------------------------------------------------------------------------------------------------------------------------------------------------------------------------------------------------------------------------------------|--------------------------------------------------------------------------------------------------------------------------------------------------------------------------------------------------------------------------------------------------------------------------------------------------------------------------------------------------------------------------------------------------------------------------------------------------------------------------------------------------------------------------------|
| <p>Misure di prevenzione</p> <p>SCAVO:</p> <ul style="list-style-type: none"> La macchina per il movimento terra deve essere usata esclusivamente alla movimentazione del materiale; Non accumulare materiale di scavo in prossimità del ciglio dello scavo; Predisporre delle scale o rampe utilizzabili dagli operatori per raggiungere il fondo dello scavo; Le scale a mano di tipo regolamentare devono essere disposti in modo da non consentire slittamenti o rovesciamenti e devono sporgere almeno 1 m dal piano d'accesso. | <p>Scavi - Movimenti terra</p> <p>Come già segnalato, qualsiasi operazione di cantiere non potrà essere realizzata prima della messa in sicurezza dell'area (delimitazioni e segnalazioni) e quindi il completamento dei sezionamenti impianti. L'area d'intervento delle opere deve essere delimitata e segnalata. L'accesso a tale area deve essere consentito ai soli mezzi necessari alle operazioni. È fatto obbligo, con l'avanzamento delle opere, predisporre sempre segnalazioni dei fronti di scavo. Durante le operazioni di movimentazione del terreno, le maestranze dovranno sempre essere al corrente della presenza delle altre squadre di lavoro. Particolare attenzione dovrà essere posta alle lavorazioni da realizzare in prossimità della viabilità esistente. Il personale dovrà avere cura di presidiare a terra le operazioni di movimentazione dei mezzi d'opera interferenti con la viabilità esistente e di cantiere. Le recinzioni e le delimitazioni dovranno essere prontamente riposizionate dopo il passaggio dei mezzi. Tutti i lavoratori devono essere colti che non è permesso sconfinamento su aree esterne alle aree dei lavori.</p> | <p>Macchine ed attrezzature: Autocarro, escavatore</p> <p>Misure di prevenzione macchine ed attrezzature</p> <p>Autocarro:</p> <ul style="list-style-type: none"> Spostamento del mezzo in coordinamento con gli altri mezzi meccanici Nelle soste inserire il freno di stazionamento Verificare la funzionalità del dispositivo acustico in retromarcia e dei lampeggianti Spostarsi in cantiere con velocità non superiore a 20 Km/h <p>Escavatori:</p> <ul style="list-style-type: none"> non abbandonare i comandi durante il lavoro mantenere sgombra la cabina di comando verificare che non ci siano persone nel raggio d'azione degli escavatori durante il rifornimento di carburante spegnere il motore e non fumare segnalare eventuali anomalie funzionali | <p>È RIGOROSAMENTE VIETATO L'INGRESSO A TUTTE LE PERSONE ESTRANEE AI LAVORI</p> <p>La Direzione declina qualsiasi responsabilità nei confronti dei trasgressori per eventuali danni materiali alle persone e alle cose.</p> <p>VIETATO L'INGRESSO A TUTTE LE PERSONE ESTRANEE AI LAVORI</p> <p>VIETATO L'INGRESSO A TUTTE LE PERSONE ESTRANEE AI LAVORI</p> <p>VIETATO L'INGRESSO A TUTTE LE PERSONE ESTRANEE AI LAVORI</p> <p>VIETATO L'INGRESSO A TUTTE LE PERSONE ESTRANEE AI LAVORI</p> |
| <p>Rischi</p> <p>PERICOLO DI CADUTA</p> <p>PERICOLO DI CADUTA</p> <p>PERICOLO DI CADUTA</p> <p>PERICOLO DI CADUTA</p> <p>ATTENZIONE ABBANDONO</p> <p>ATTENZIONE ABBANDONO</p> <p>ATTENZIONE ABBANDONO</p> <p>ATTENZIONE ABBANDONO</p> | <p>Obblighi</p> <p>20</p> <p>NON AVVICINARSI ALLE MACCHINE IN MARCHIO</p> <p>NON AVVICINARSI ALLE MACCHINE IN MARCHIO</p> <p>NON AVVICINARSI ALLE MACCHINE IN MARCHIO</p> <p>NON AVVICINARSI ALLE MACCHINE IN MARCHIO</p> | <p>Prescrizioni</p> <p>PROTEZIONE ULRASUONDA</p> <p>PROTEZIONE ULRASUONDA</p> <p>PROTEZIONE ULRASUONDA</p> <p>PROTEZIONE ULRASUONDA</p> <p>PROTEZIONE ULRASUONDA</p> | <p>QUADRO ELETTRICO</p> <p>IMPIANTI ELETTRICI SOTTO TENSIONE</p> <p>È VIETATO</p> <p>È VIETATO</p> <p>È VIETATO</p> <p>È VIETATO</p> |



CONDIZIONI MASE-COMMISSIONE TECNICA PNRR - PNIEC

MASE parere n.141 del 20/04/2023 - Valutazione Impatto Ambientale.

In Rispetto alla **CONDIZIONE AMBIENTALE N.6:**

Non saranno utilizzati diserbanti nella conduzione dei cantieri e in fase di esercizio

Finanziato dall'Unione europea NextGenerationEU

Mims Ministero delle Infrastrutture e della mobilità sostenibile

Siciliacque S.p.A. Via Vincenzo Orsini, 13 - 90139 Palermo C.F./P.IVA: 0521608029 e-mail: siciliacque@siciliacquespa.it PEC: siciliacque@siciliacquespa.it

REGIONE SICILIANA

Interventi per il potenziamento del sistema idrico della Sicilia sud - occidentale

Adduzione da Montescuro ovest per Mazara, Petrosino, Marsala

PROGETTO ESECUTIVO

CUP: C21B21012820001 PNRR-M2C4-I4.1-A2-53

| | | | |
|----------------------------------------------------------------------------------------------------------------------------------------------------------------------------------------------------------------------------------------------------------------------------------------------------------------------------------------------------------------------|------------------------------------------------------------------------------------------------------------------------------------------------------------------------------------------------------------------------------------------------------------------------------------------------------------------------------------------------------------------------------------------------------------------------------------------------|--------------------------------------------------------------------------------------------------------------------------------------------------------------------------------------------------|-------------------------------------------------------------------------------------------------------------------------------------------------------------------------------------------------------|
| <p>IMPRESSE ESECUTRICI:</p> <p>(Mandatario) INSALINA</p> <p>Via del Grande Archivio n.12 90128 Agrigento Tel. 0941 623003</p> | <p>(Mandatario) idcombinente</p> <p>Corso Garibaldi n.259 90139 Agrigento Tel. 0924 947919</p> | <p>(Mandatario) CEBAT</p> <p>Via Angelo Barili n°6 00186 Roma Tel. 06 3858148</p> | <p>RESPONSABILE Alessandro Ceconi</p> <p>RESPONSABILE DELLA PROGETTAZIONE: Ing. Maurizio Carlinio (Ordine degli Ingegneri della Prov. di Agrigento n°A628)</p> |
| <p>GRUPPO DI PROGETTAZIONE:</p> <p>STRUTTURE: Ing. Giuseppe Ferraro Ing. Giuseppe Carlinio Ing. Marco Carlinio</p> <p>IRIDRICALIA: Ing. Luigi Di Nardo Ing. Maria Carlinio Ing. Diego Carlinio</p> <p>GEOLOGIA: Dott. Gianfranco Carlinio Dott. Carlo Francesco Mangano Dott. Gianfranco Mangano</p> | <p>GEOTECNICA: Ing. Domenico D'Alessandro (R2) Ing. Nicola D'Alessandro Giov. Ramonno Ferraro</p> <p>SICUREZZA: Ing. Massimo Carlinio Ing. Massimo Carlinio Ing. Massimo Carlinio</p> <p>AMBIENTE: Arch. Vincenzo Carlinio Ing. Valeria Carlinio Ing. Claudia Carlinio</p> <p>COMPUTO: Dott. Gianfranco Carlinio Dott. Gianfranco Mangano Dott. Andrea Ferraro</p> | <p>IL R.U.P. Ing. Vincenzo Sferuzza (Ordine degli Ingegneri della Prov. di Palermo n°3695)</p> <p>SICILIAQUUE S.p.A. Ing. Vincenzo Orsini Ing. Vincenzo Orsini</p> | <p>Elaborato</p> <p>Manufatto di consegna Mazara 1: Planimetria area cantiere - Apprestamenti di sicurezza</p> <p>Classe 6 Cantierizzazione e sicurezza N. Tavola 6.7.1</p> |

| Revisioni | N° | DESCRIZIONE | DATA | Formato |
|-----------|----|-------------|--------------|---------|
| | 1° | emissione | Gennaio 2024 | A1 + |
| | 2° | emissione | | Scala |
| | 3° | emissione | | Varie |