



LAYOUT LINEA BT E 1kV Scala 1:100

LAYOUT RETE DI TERRA

Scala 1:100

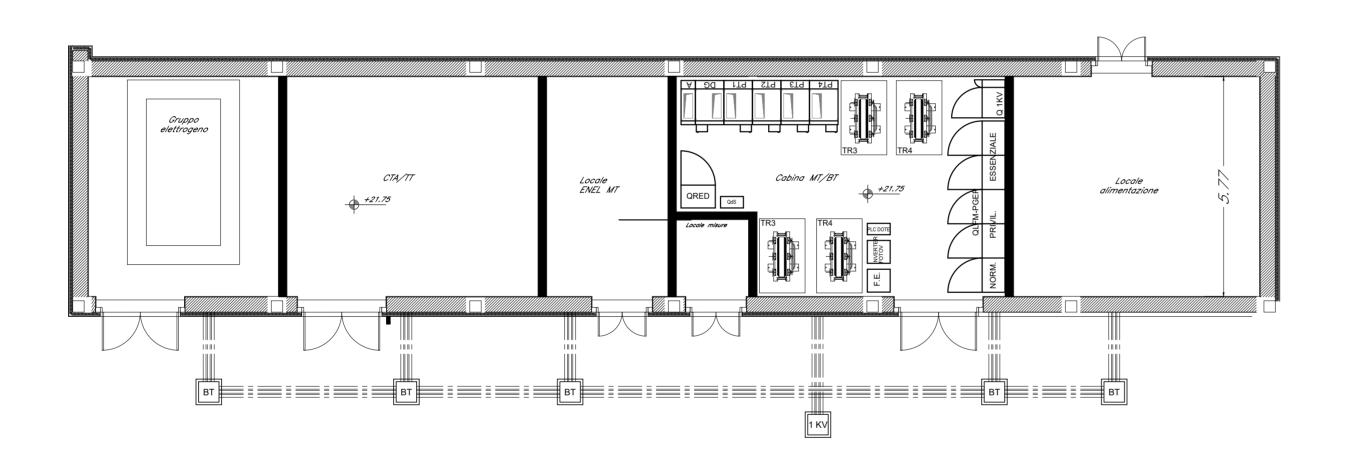

LAYOUT LUCE E FM Scala 1:100

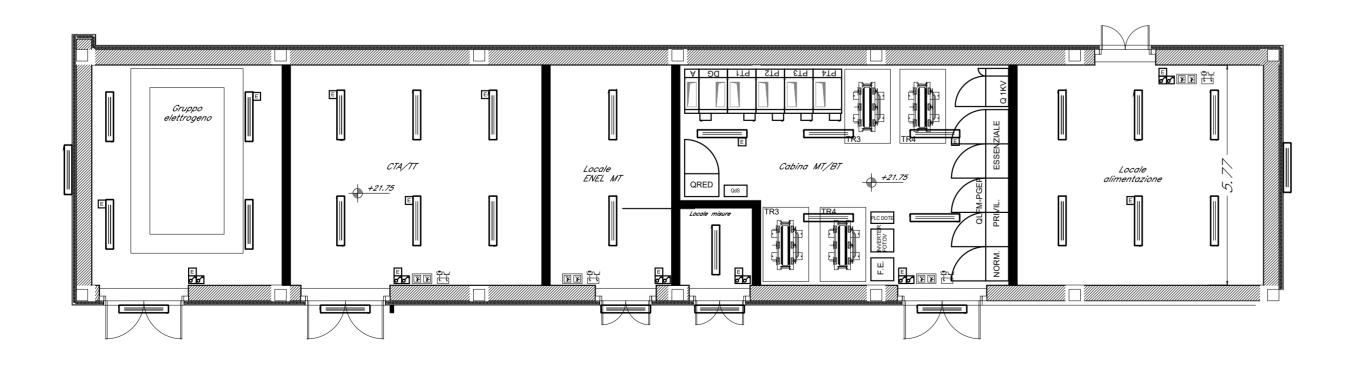





DISEGNI DI RIFERIMENTO

TITOLO

apparecchiature e cavidotti

apparecchiature e cavidotti

Stazione di Albenga - Relazione tecnica descrittiva


Stazione di Albenga - Planimetria piano banchine - disposizione

Stazione di Albenga - Planimetria sottopasso e parcheggio - disposizione


NUMERO

## **DETTAGLIO** POZZETTI PER RETE DI TERRA

SEZIONE A-A

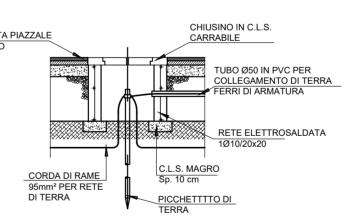


DETTAGLIO Particolare connessione a " T '

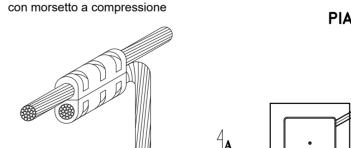

PIANTA TUBO Ø50 IN PVC PER COLLEGAMENTO
DI TERRA FERRI DI ARMATURA

PARTICOLARI IMPIANTO ELETTRICO (LAMPADA ESTERNA)

DETTAGLIO "1"

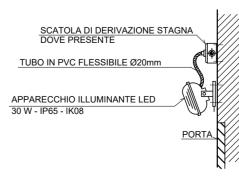

PROGETTAZIONE: ITALFERR
GRUPPO FERROVIE DELLO STATO ITALIANE U.O. ENERGIA E TRAZIONE ELETTRICA PROGETTO DEFINITIVO RADDOPPIO DELLA LINEA GENOVA - VENTIMIGLIA TRATTA FINALE LIGURE - ANDORA IMPIANTI LFM Stazione Albenga Fabbricati tecnologici Stazione di Albenga – Layout disposizione apparecchiature LFM e illuminazione - RETE DI TERRA COMMESSA LOTTO FASE ENTE TIPO DOC. OPERA/DISCIPLINA File: IV0I00D18PBLF0400001A.DWG n. Elab.: X