
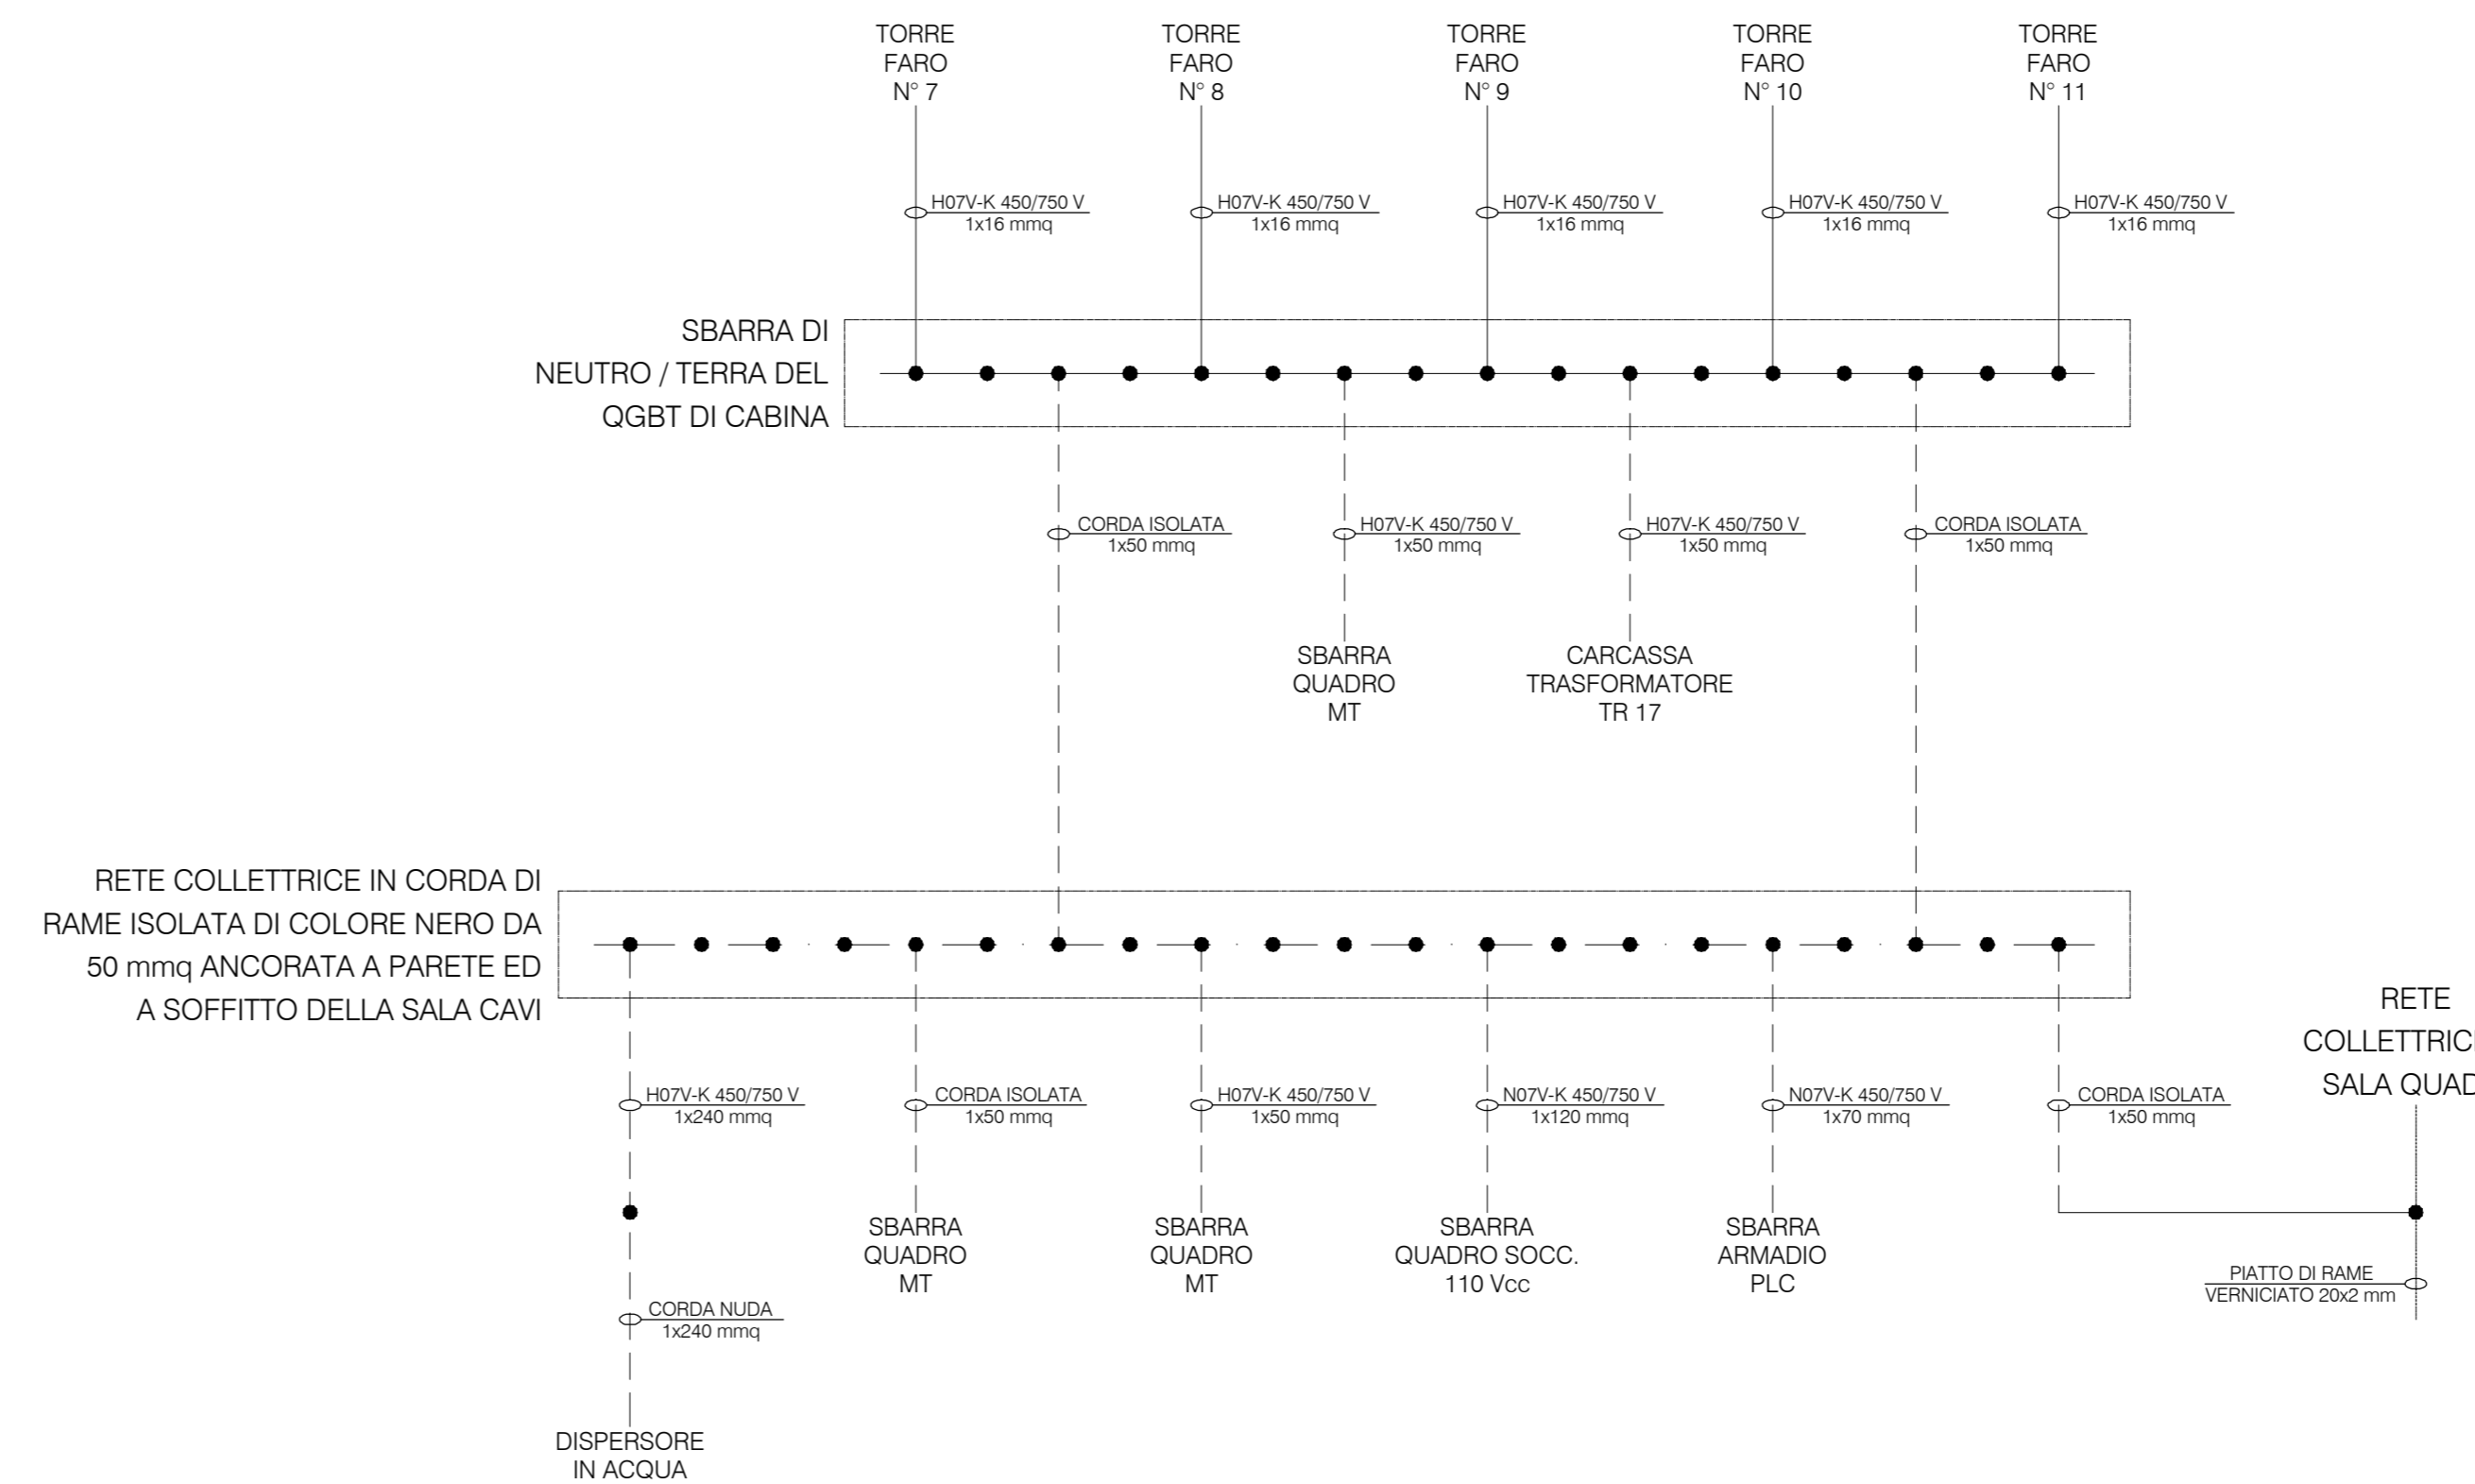


**LEGENDA**

	RETIKOLO DI RIFERIMENTO LOCALE		WATTMETRO
	QUADRANTI DI INTERESSE		DISPOSITIVO TERMICO DI PROTEZIONE
	INTERRUTTORE ESTRAIBILE, MOTORIZZATO		RELE DI MINIMA TENSIONE
	SEZIONATORE DI TERRA		RELE DI MASSIMA CORRENTE AD AZIONE ISTANTANEA
	INTERRUTTORE DI MANOVRA-SEZIONATORE CON FUSIBILE		RELE DI MASSIMA CORRENTE AD AZIONE RITARDATA
	TRASFORMATORE MT/MT, COLLEGAMENTO DYN11		RELE DI MASSIMA CORRENTE OMOPOLARE AD AZIONE RITARDATA
	TRASFORMATORE TRIFASE A TRE AVVOLGIMENTI, AVVOLGIMENTI SECONDARI A STELLA E A TRIANGOLO APERTO		RELE DI MASSIMA TENSIONE RESIDUA
	TA MONOFASE		PROTEZIONE DI PRESENZA TENSIONE
	TA TOROIDALE		RELE RIVELATORE DI TERRA
	TA TRIFASE		RELE DI MASSIMA CORRENTE DIREZIONALE
	LAMPADINE CAPACITIVE DI PRESENZA TENSIONE		RELE DI MASSIMA CORRENTE OMOPOLARE DIREZIONALE
	BOBINA DI MINIMA TENSIONE		RELE DIFFERENZIALE DI PROTEZIONE
	AMPEROMETRO		RELE BUCHHOLZ PER TRASFORMATORI
	VOLTMETRO		RELE DI LIVELLO OLIO PER TRASFORMATORI

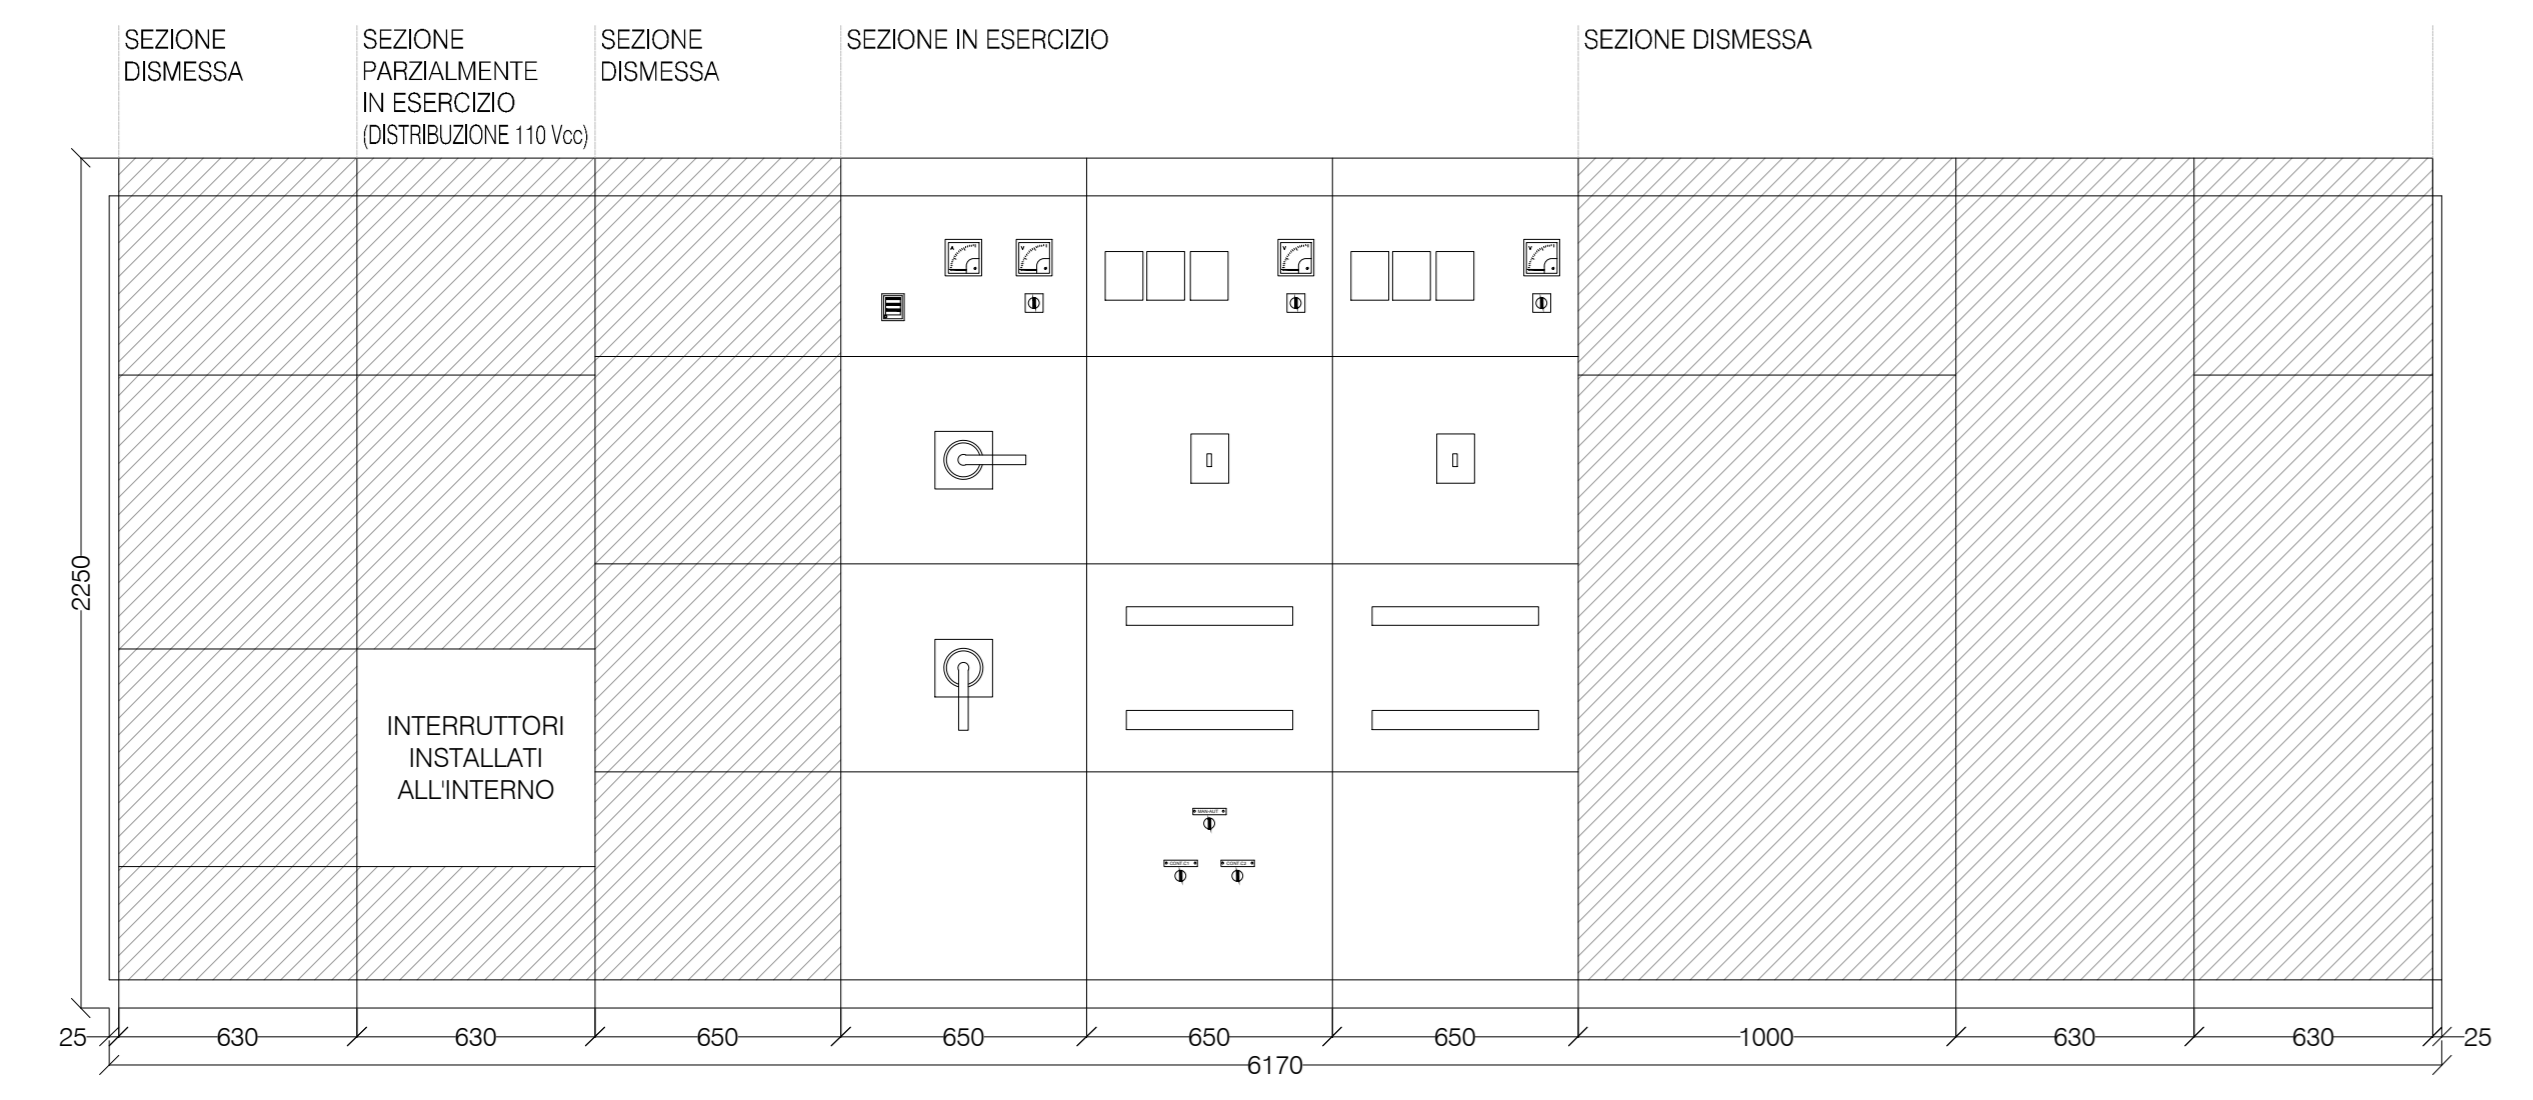

Prospetto quadro - Quote espresse in mm - Scala 1:20

Particolare della distribuzione dell'impianto di terra

00	Novembre 2014	PRIMA EMISSIONE		S.J.S. Engineering s.r.l.
REVISIONE	DATA	MOTIVAZIONE		PROFONTE
MATRICE DELLA REVISIONE				
<b>AUTORITA' PORTUALE DI TRIESTE</b>				
<b>PORTO DI TRIESTE - TERMINAL CONTAINER MOLO VII ALLUNGAMENTO 100m</b>				
<b>PROGETTO DEFINITIVO</b>				
Soggetto attuatore		Titolo		Area code
S.J.S. Engineering s.r.l.		<b>IMPIANTI ELETTRICI STATO DI FATTO: SCHEMA UNIFILARE QUADRO BT CABINA NORD2</b>		<b>0129 TST</b>
Il Responsabile del Procedimento		Il Direttore Tecnico		File code
Ing. M. Filippone		Ing. Michelangelo Lentini		<b>01163-00</b>
Ing. L. Drago		Ing. G. Cardinalli		Job code
Ing. P. Semeraro		Ing. L. Drago		<b>R01 C-01</b>
Disegnato	Verificato	Scale	Data	File name
Marini	B. Lentini		Novembre 2014	0129TST01163-00-R01.dwg