




Schnitt A-A, M 1:100 / Sezione A-A, Scala 1:100

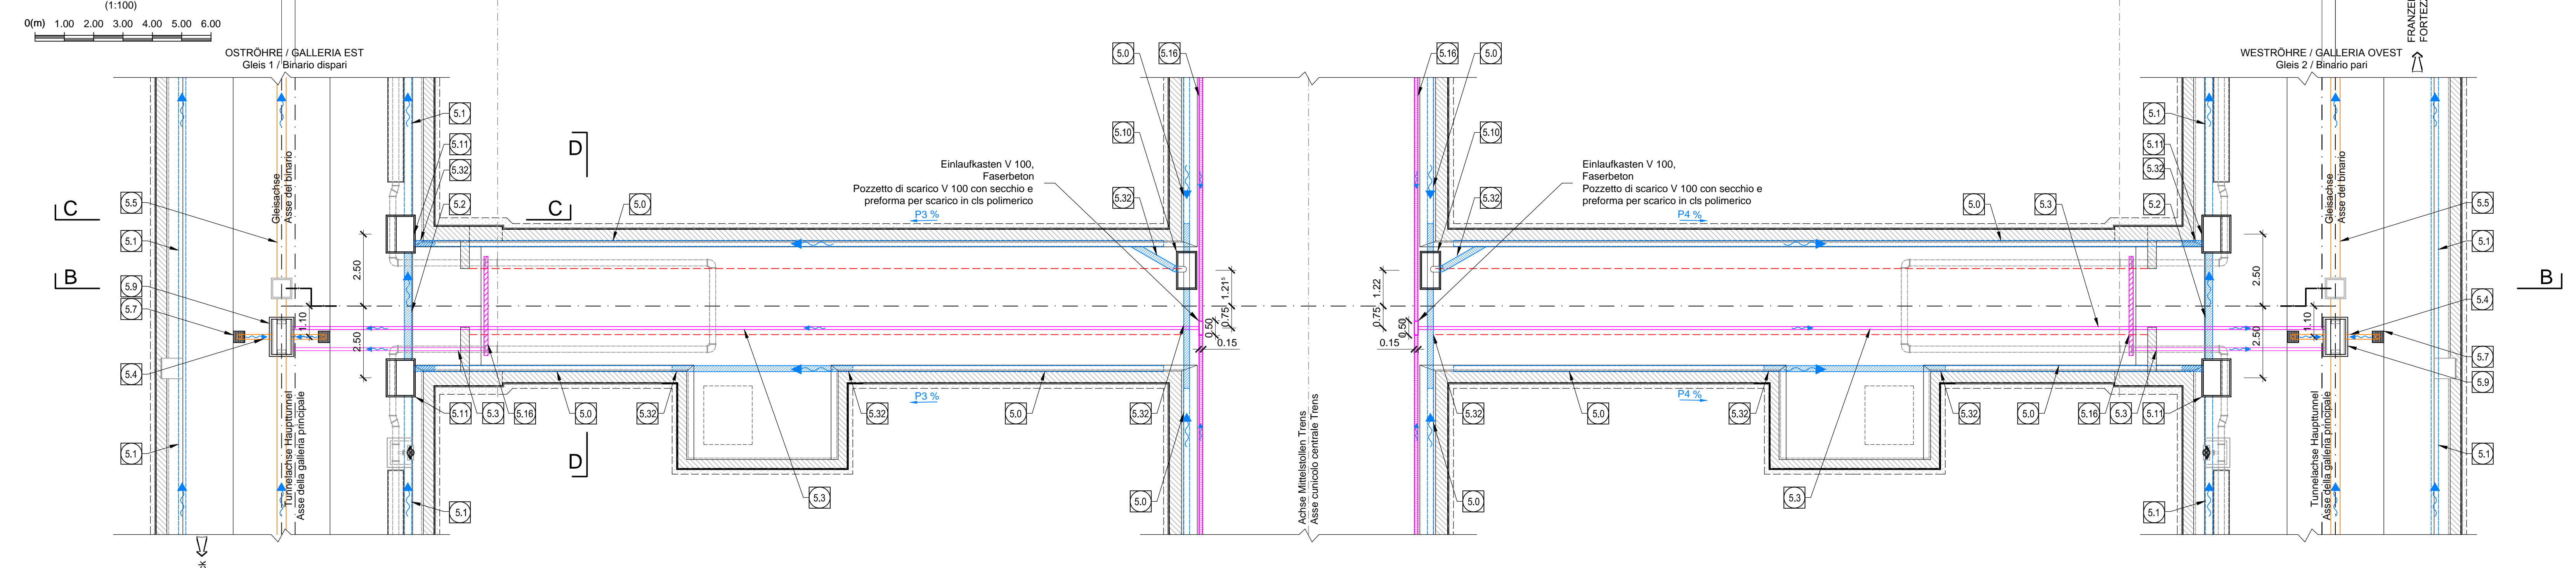


Schnitt B-B, M 1:100 / Sezione B-B, Scala 1:100

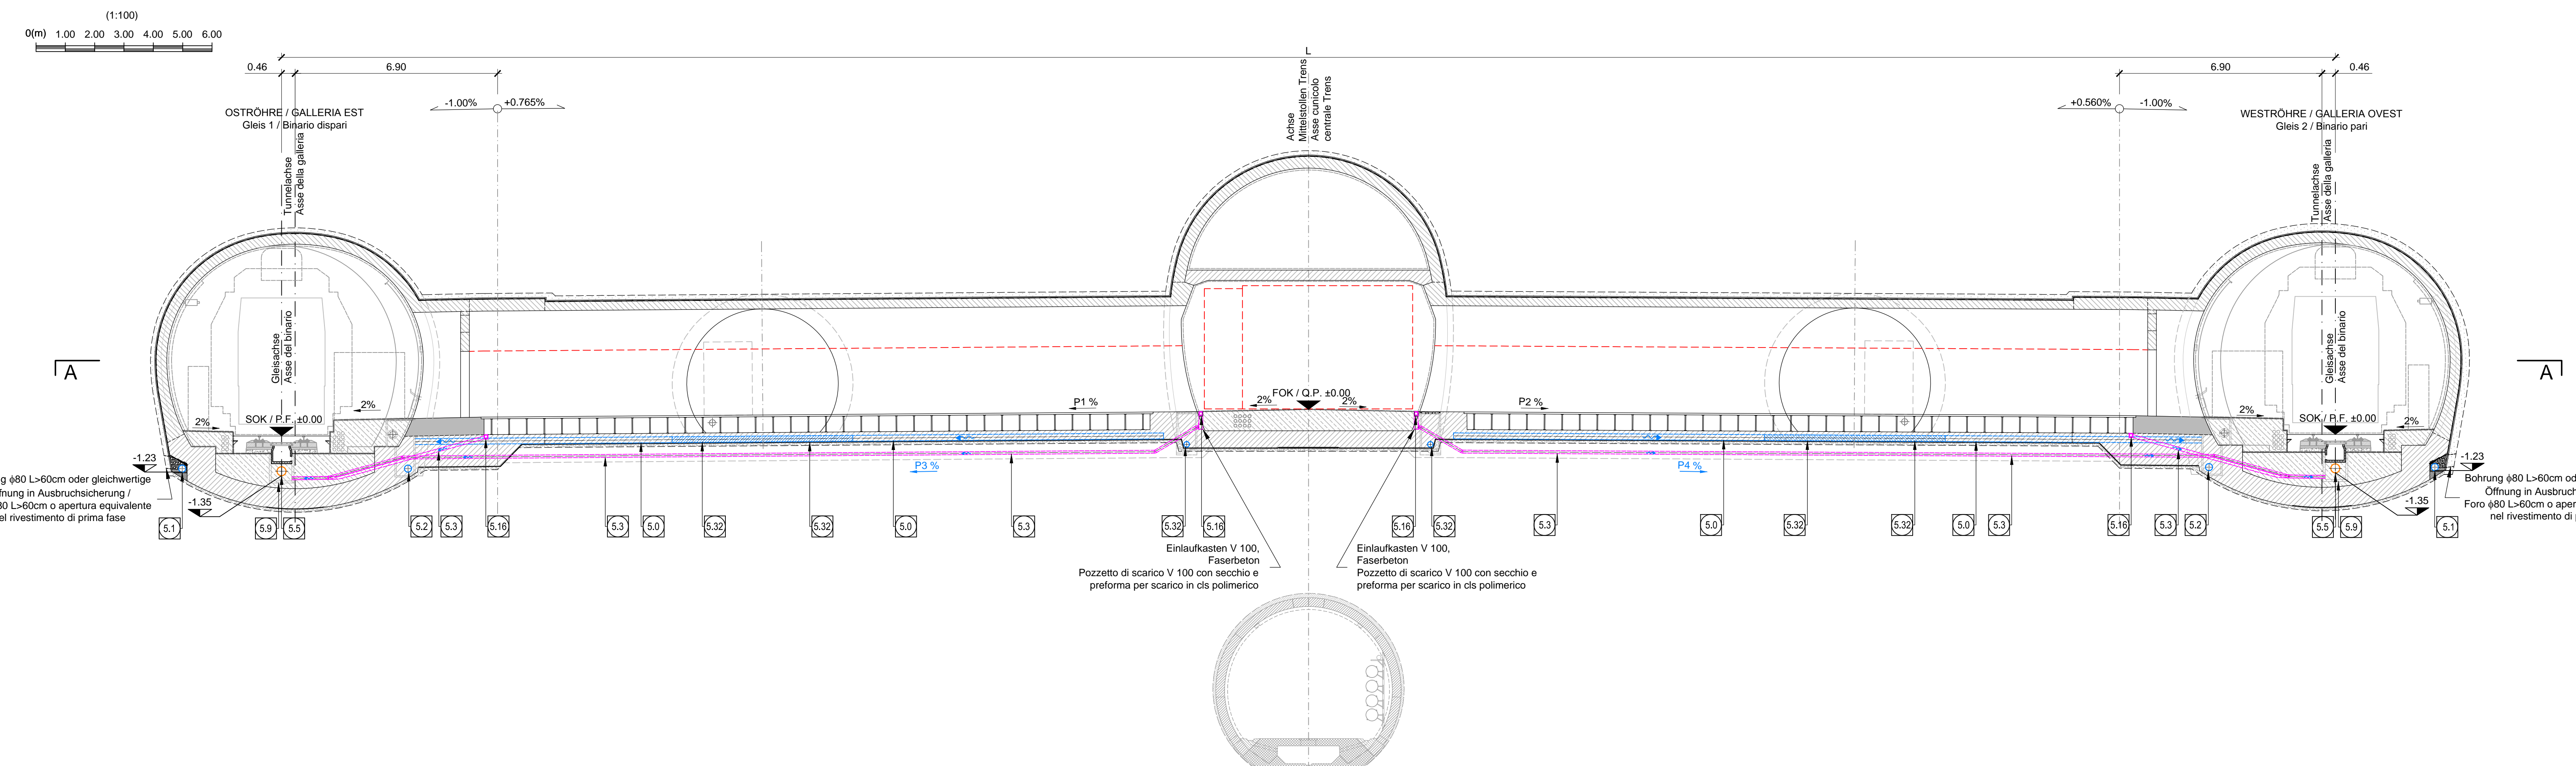

Schnitt C-C, M 1:50 / Sezione C-C, Scala 1:50

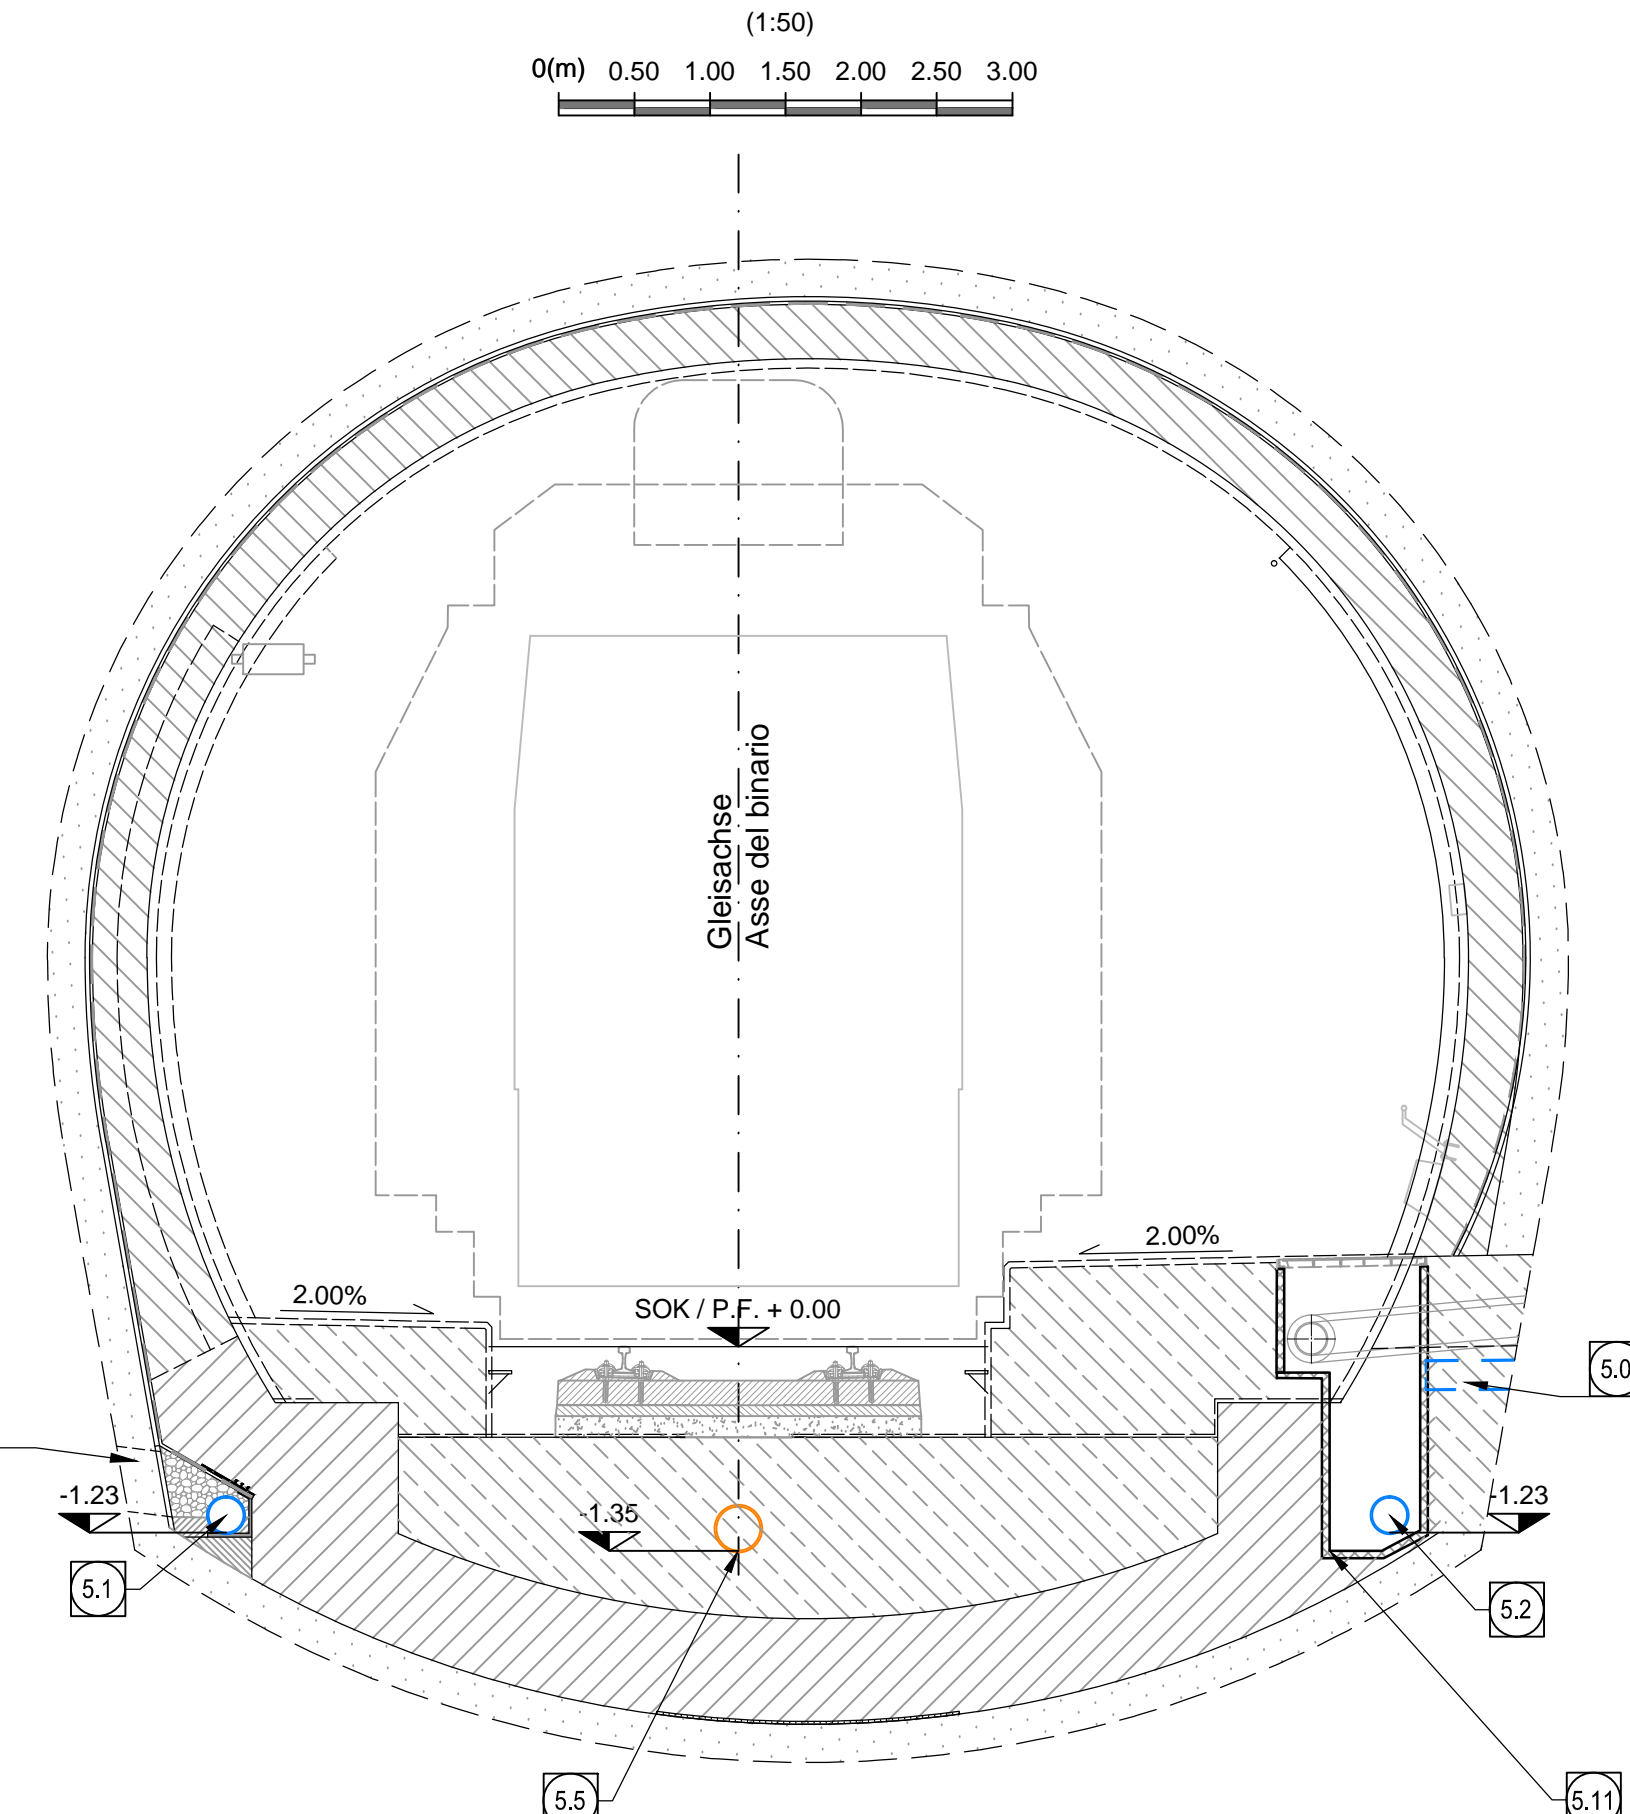

Schnitt D-D, M 1:50 / Sezione D-D, Scala 1:50

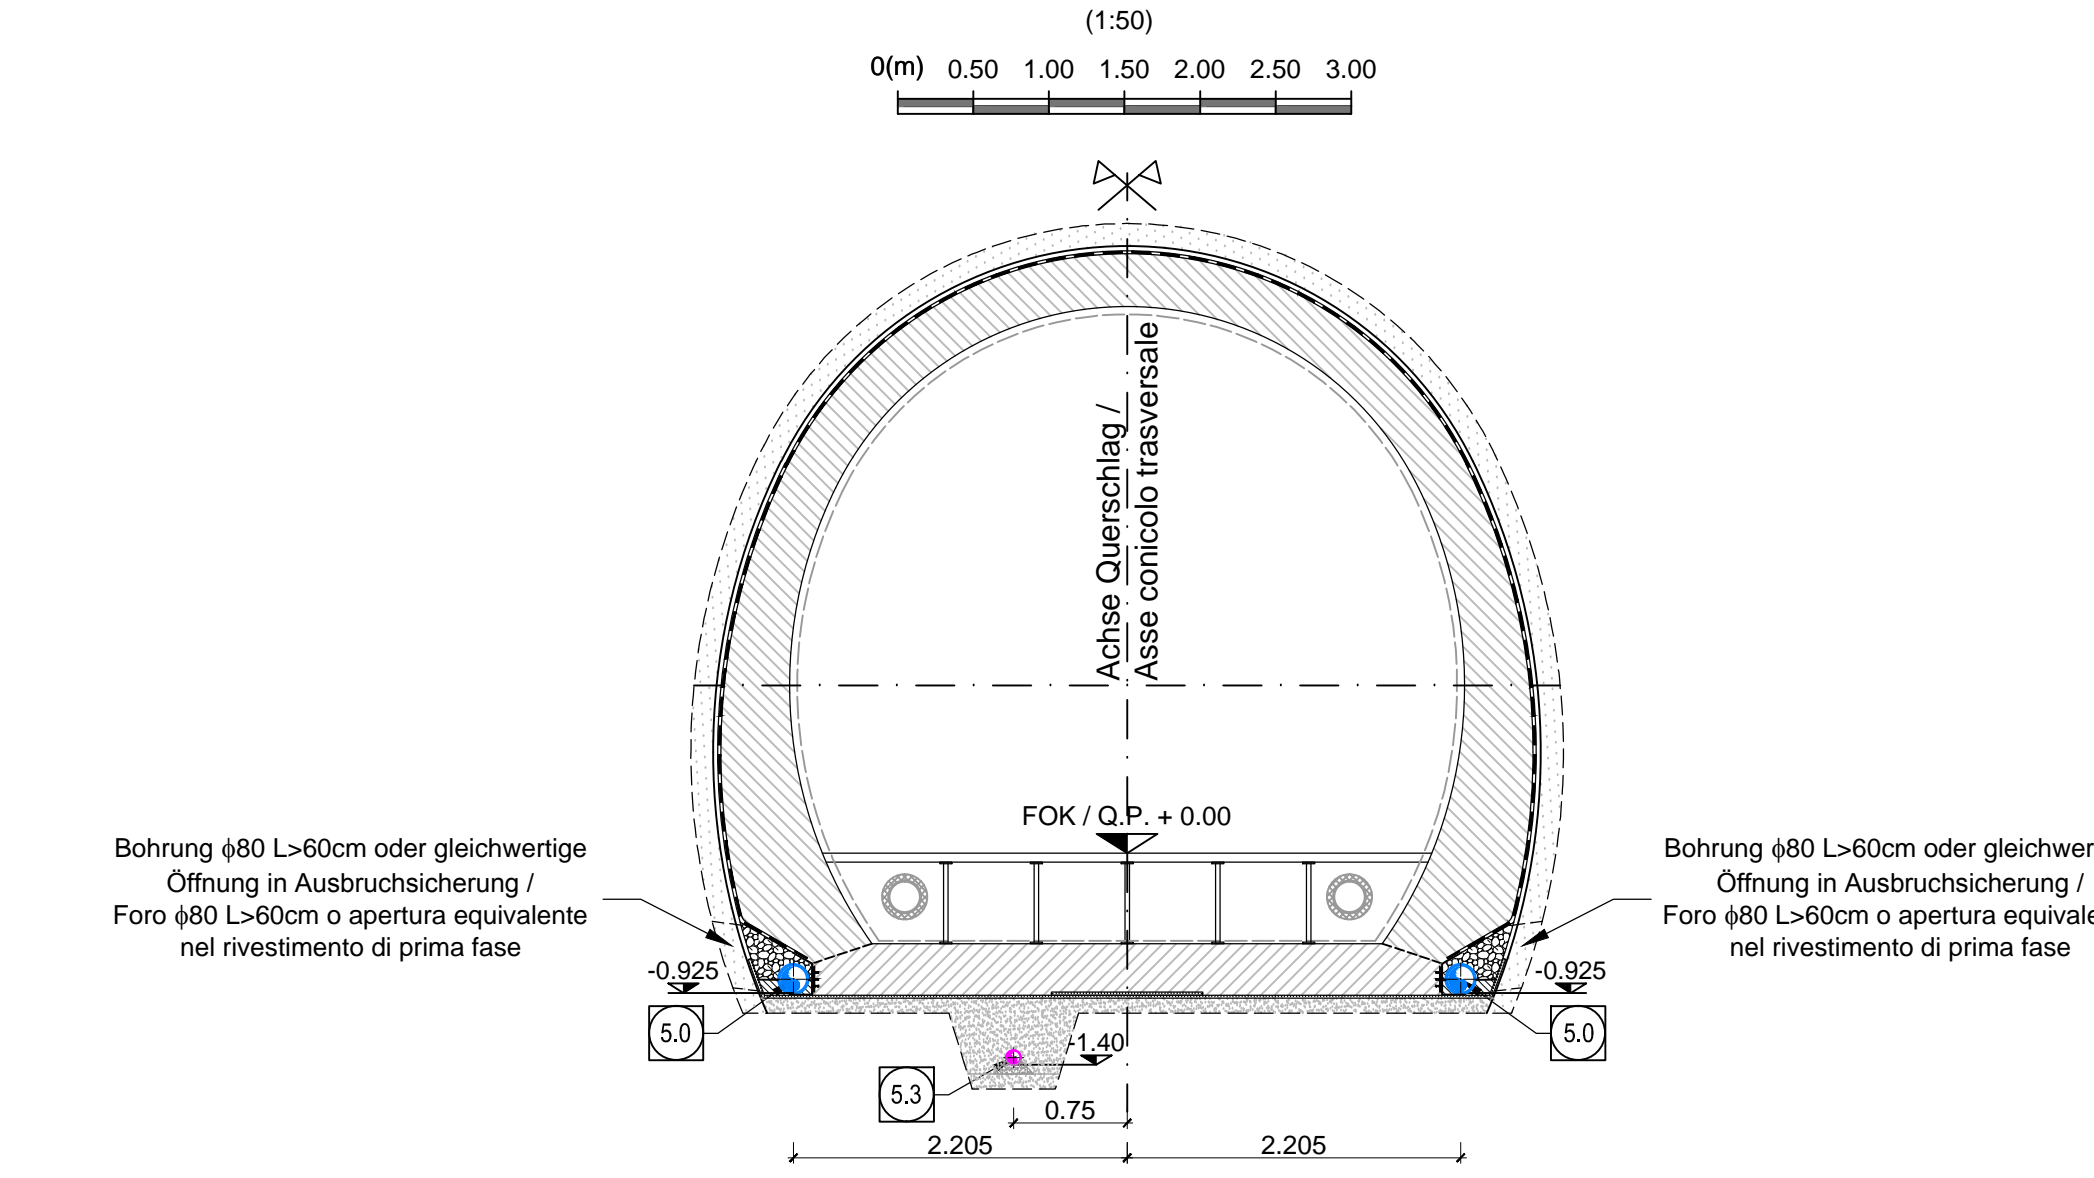


LEGENDE / LEGENDA

FN1 = MANONDEUNG / PENDENZA FALDA	CN1 = FORO NEGLING / PENDENZA COLLEZIONE
SOK / P.F. = SOCHENDEHNENANTE / QUOTA PIANO FERRO GALLERIA DI LINEA	FOK / G.P. = KOTE BODENNEAU / QUOTA PIANO DI CALPESTIO DEL LUNICOLO

L (M)	Gestaltung mit Dachgefälle / Configurazione doppia pendenza		Westrohr / Galleria Ovest			
	Programma	Programma	Programma	Programma		
70.000	45,0+15,000	P1=+0,78	P2=+0,76	44,9+77,819	P2=+0,66	P4=+0,56


SCHACHT A / POZZETTO A

Schnitt 1-1, M 1:25 / Sezione 1-1, Scala 1:25

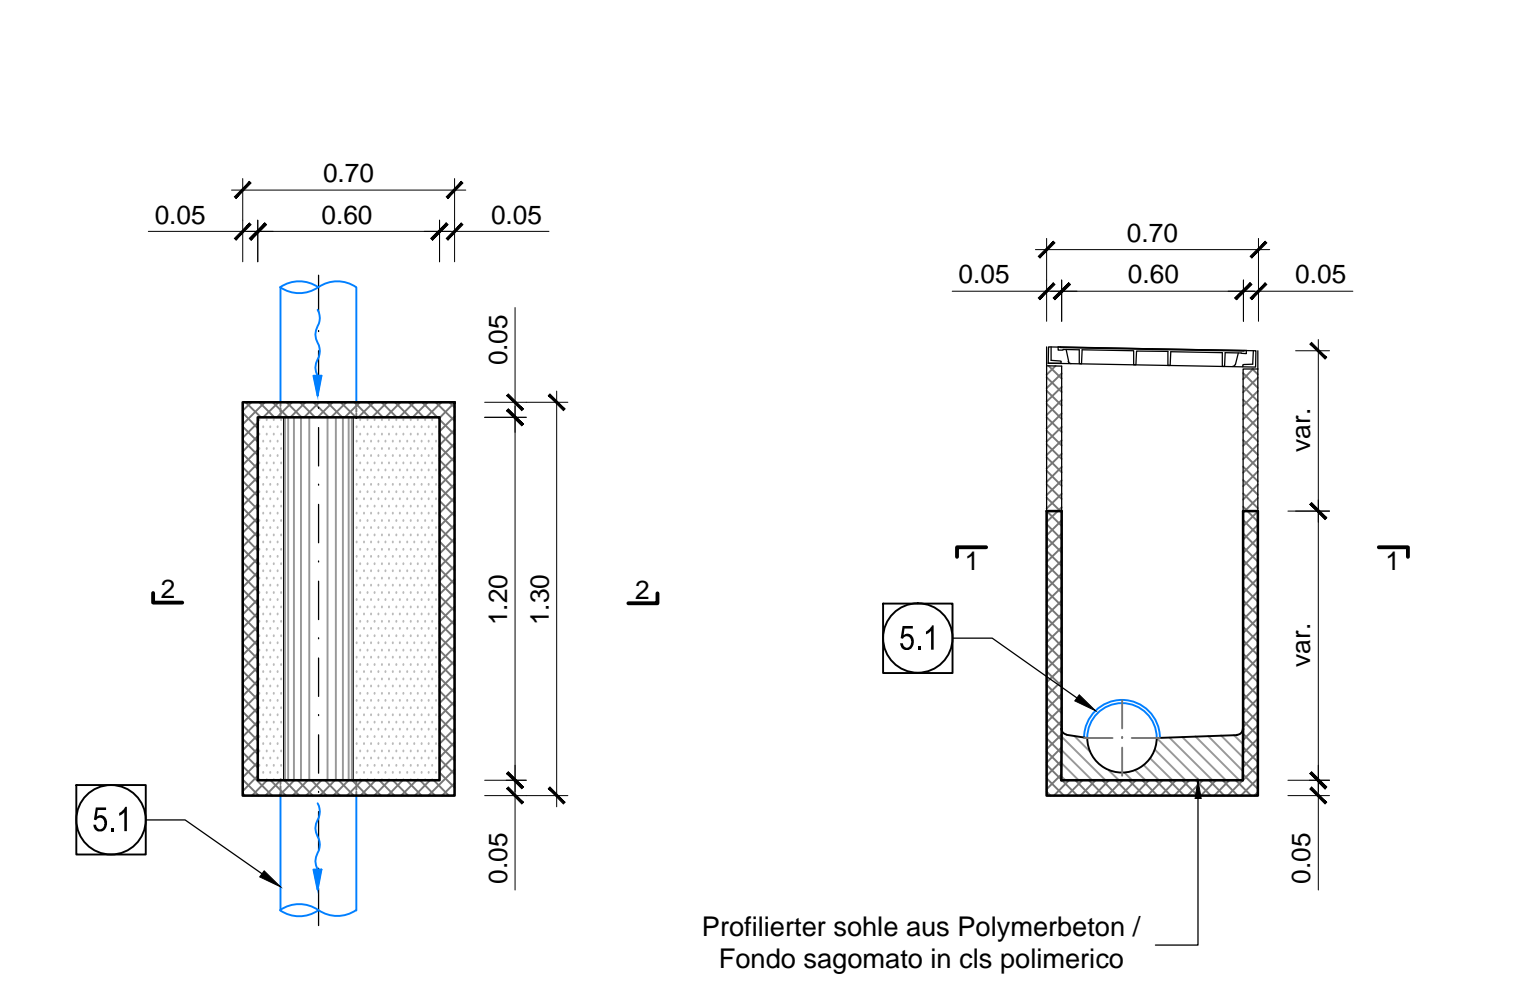


SCHACHT B / POZZETTO B

Schnitt 1-1, M 1:25 / Sezione 1-1, Scala 1:25

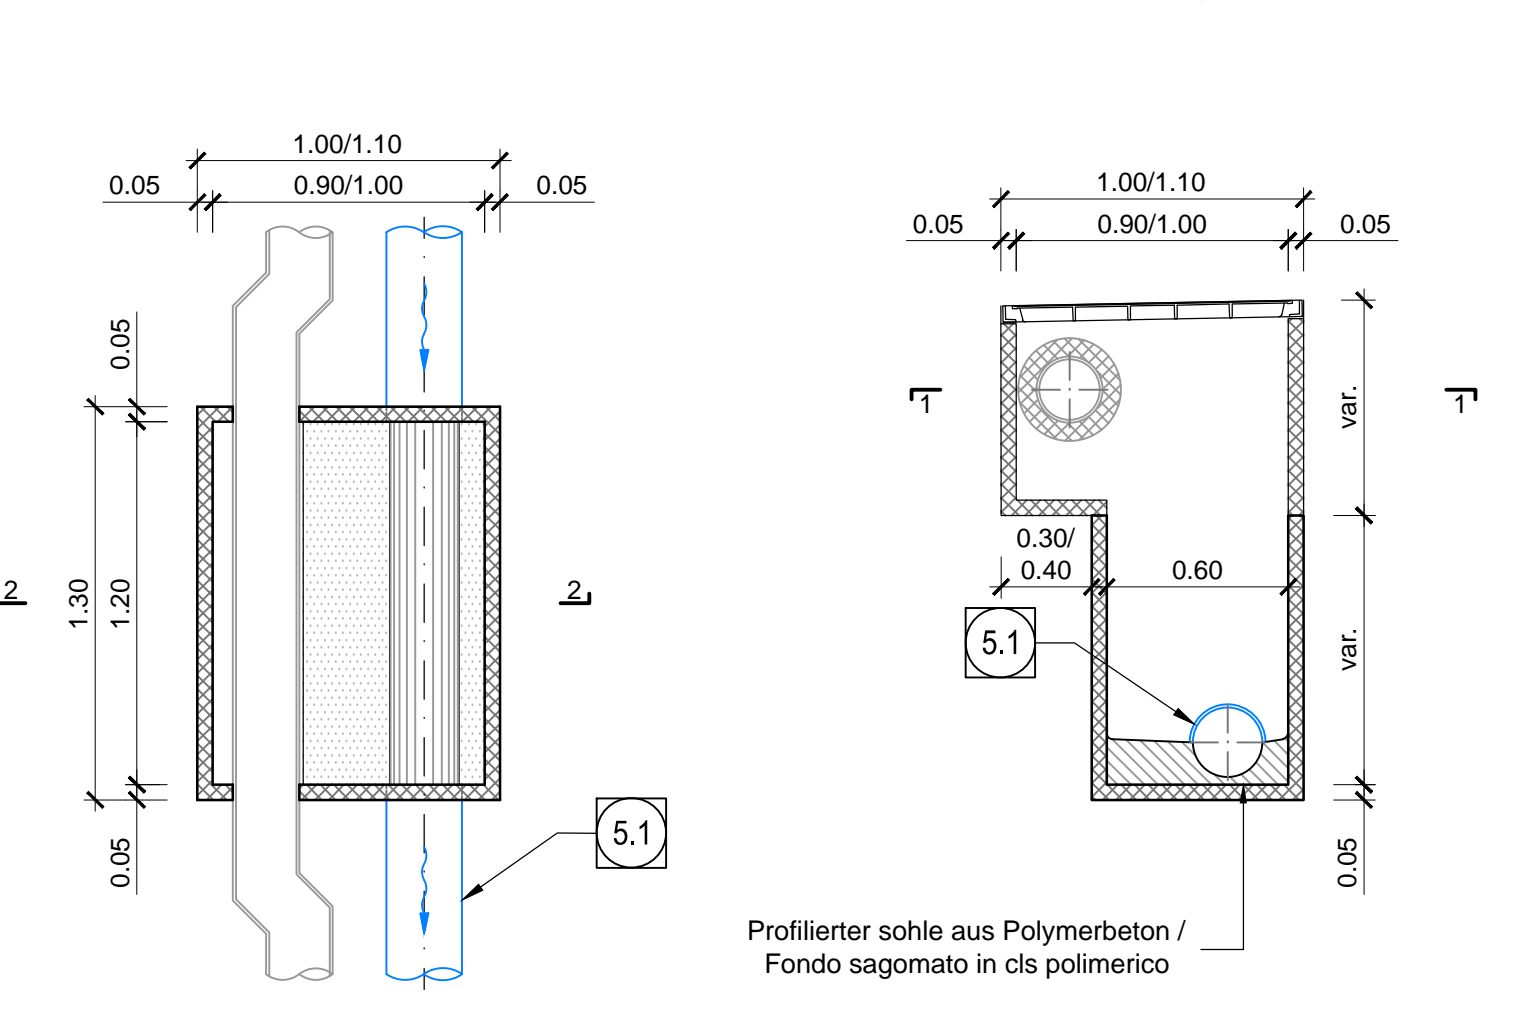


SCHACHT F / POZZETTO F

Schnitt 1-1, M 1:25 / Sezione 1-1, Scala 1:25

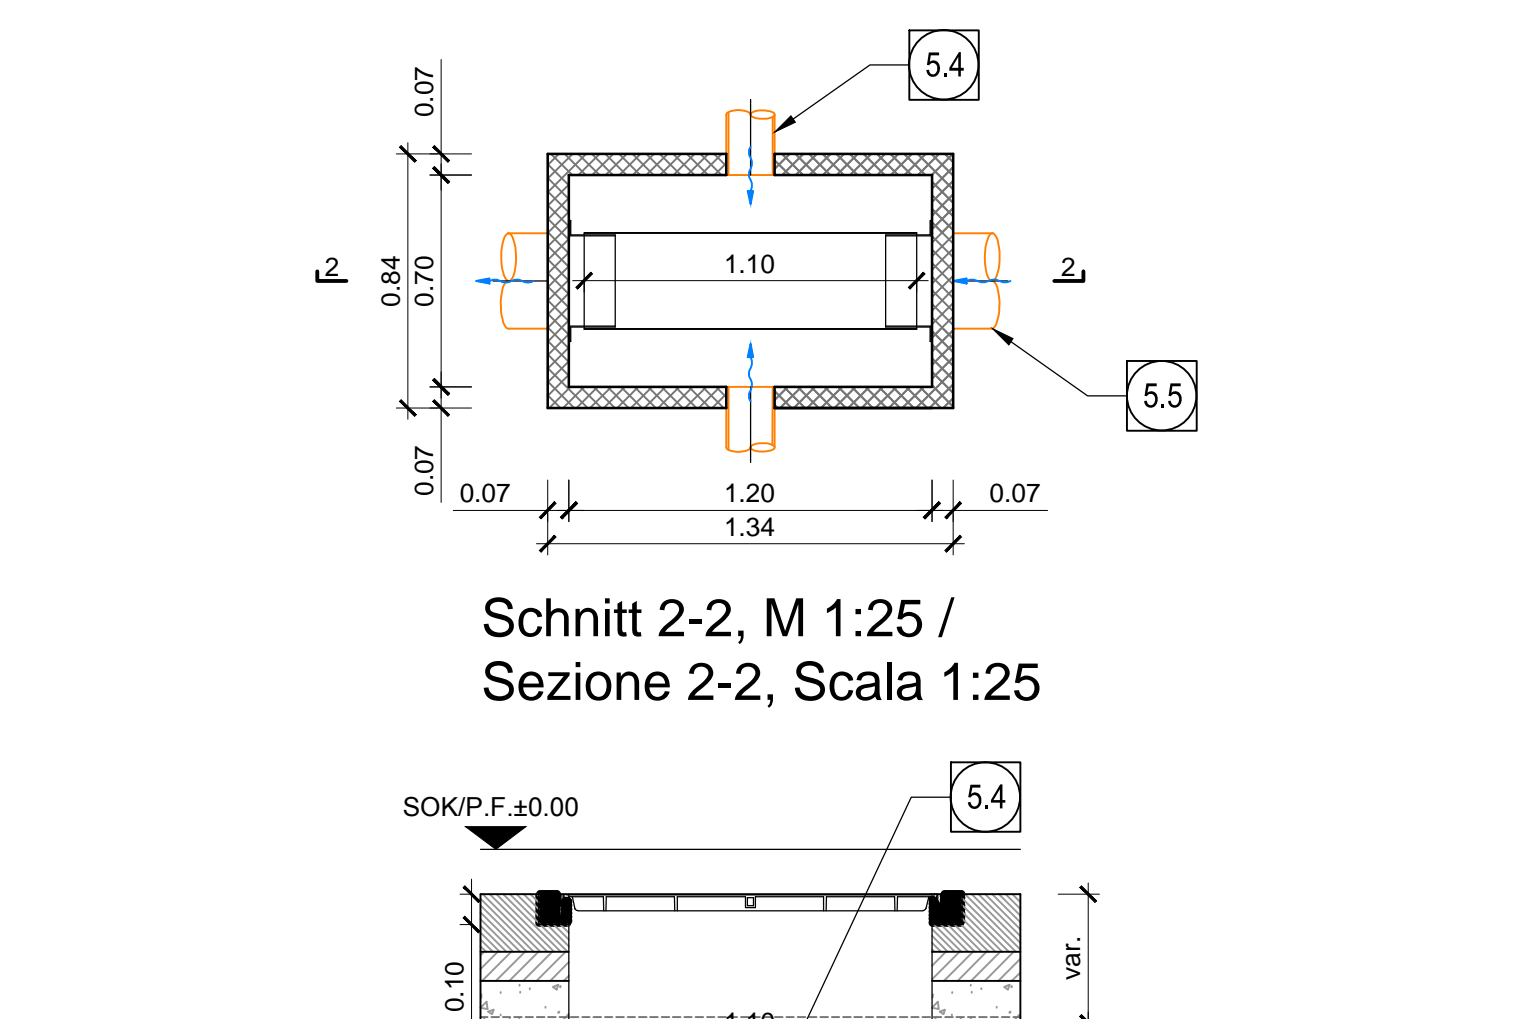

Einlaufschachtdeckung mit Abfluss / Caditoia con scarico

Ansicht 1-1, M 1:10 / Vista 1-1, Scala 1:10

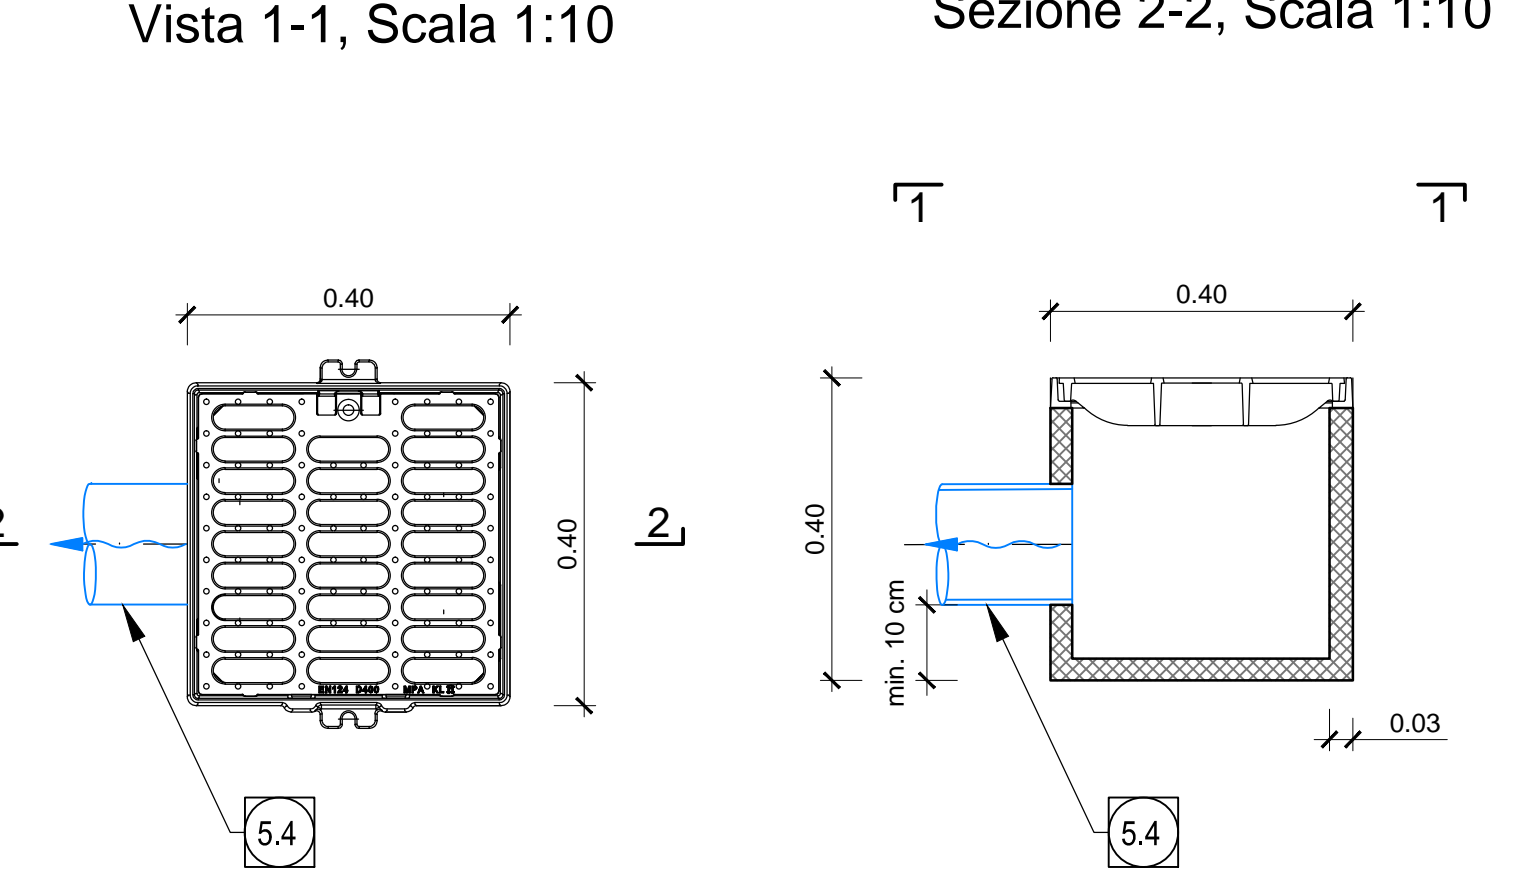

- 50 Umrandung, geschlitztes Rohr
DNOD 200 mm DxD 182 mm aus PP SN16 /
Drenaggio acque di falda, collettore microstrutturato
DNOD 200 mm DxD 182 mm in PP SN16
- 51 Umrandung, geschlitztes Rohr
DNOD 250 mm DxD 228 mm aus PP SN16 /
Drenaggio acque di falda, collettore microstrutturato
DNOD 250 mm DxD 228 mm in PP SN16
- 52 Umrandung, nicht geschlitztes Rohr
DNOD 250 mm DxD 228 mm aus PP SN16 /
Drenaggio acque di falda, collettore non microstrutturato
DNOD 250 mm DxD 228 mm in PP SN16
- 53 Fahrbahnenabwasserung, nicht geschlitztes Rohr
DNOD 110 mm DxD 100 mm aus PP SN16 /
Drenaggio acque di piattaforma, collettore non microstrutturato
DNOD 110 mm DxD 100 mm in PP SN16
- 54 Fahrbahnenabwasserung, nicht geschlitztes Rohr
DNOD 160 mm DxD 146 mm aus PP SN16 /
Drenaggio acque di piattaforma, collettore non microstrutturato
DNOD 160 mm DxD 146 mm in PP SN16
- 55 Fahrbahnenabwasserung, nicht geschlitztes Rohr
DNOD 315 mm DxD 288 mm aus PP SN16 /
Drenaggio acque di piattaforma, collettore non microstrutturato
DNOD 315 mm DxD 288 mm in PP SN16
- 57 Einlaufschachtdeckung aus Gusseisen mit Kuglgraphit Klasse B125, Außenmaße 40x40 cm
mit Unterschicht aus Polymerbeton /
Caditoia in ghisa sferoidale dim. est. 40x40 cm classe B125 con pozzetto sottostante
in calcestruzzo polimerico
- 58 Schnitt Fahrbahnenabwasserung Typ F Fertigteil aus Polymerbeton,
Außenmaße 84x104 cm, mit Schachtdeckel aus Gusseisen
mit Kuglgraphit 70x120 cm, Klasse B125 nach EN 124 verriegelbar und wasserdicht /
Pozzetto prefabbricato in c.a. polimerico dim. est. 84x104 cm con chiusino in ghisa sferoidale
dim. 70x120 cm bloccabile e a tenuta stagna classe B125 secondo EN124
- 59 Kontrollschacht Umrandung Typ A, Fertigteil aus Polymerbeton,
Außenmaße 70x120 cm, mit Schachtdeckel aus Gusseisen
mit Kuglgraphit 60x120 cm, Klasse B125 nach EN 124 verriegelbar und wasserdicht /
Pozzetto TIPO A - Acque di falda
Pozzetto prefabbricato in c.a. polimerico dim. est. 70x120 cm con chiusino in ghisa sferoidale
dim. 60x120 cm bloccabile e a tenuta stagna classe B125 secondo EN124
- 60 Kontrollschacht Umrandung Typ B, konventioneller Vortrieb mit Lochwasserleitung
Fertigteil aus Polymerbeton, Außenmaße 70110x130 cm, mit Schachtdeckel aus Gusseisen
mit Kuglgraphit 100x120 cm, Klasse B125 nach EN 124, verriegelbar und wasserdicht /
Pozzetto TIPO B - Acque di falda scavo tradizionale, con collettore antincendio
Pozzetto prefabbricato in c.a. polimerico dim. est. 70110x130 cm con chiusino in ghisa sferoidale
dim. 100x120 cm bloccabile e a tenuta stagna classe B125 secondo EN124
- 61 Querrinne aus Polymerbeton für Fahrbahnenabwasserung, Maße 135x150 mm,
mit Gitterrost aus Gusseisen mit Kuglgraphit Klasse B125 nach EN 124 /
Canaletta in c.a. polimerico dim. 135x150 mm con griglia in ghisa sferoidale classe B125 secondo EN124
- 62 Umrandung, nicht geschlitztes Rohr
DNOD 200 mm DxD 182 mm aus PP SN16 /
Drenaggio acque di falda, collettore non microstrutturato
DNOD 200 mm DxD 182 mm in PP SN16

BEACHTUNG / NOTA
1) Alle Kontrollschächte über 1,50 m hoch werden mit sämtlichen notwendigen Sicherheitsausstattungen
ausgerüstet sein, wie Stieglatter mit Fallschutz und rutschfeste Stufen / Tutti i pozzetti d'ispezione con
altezza superiore a 1,50 m saranno dotati di tutte le attrezzature di sicurezza necessarie quali scale alla
manarina con protezione anticaduta e scalini antiscivolo.

Referenzdokumente / Documenti di riferimento

Rev.	Revisore	Modifiche	Verantwortlicher / Responsabile	Datum / Data
00	Vorbereitung / Consiglio preliminare		Bosoni	13.03.2014
01	Revison / Revisione		Bosoni	22.05.2014
10	Entwurf / Consiglio definitivo		Bosoni	31.07.2014
11	Prüfung / Verifikation und Umsetzung der Verbesserungen aus dem Prüfverfahren / Conferenza progetto e esecuzione struttura		Bosoni	06.10.2014
20	Überarbeitung / Revisione	1 vom 17.02.2014 / Revisione a seguito COC n. del 17.02.14	Bosoni	04.12.2014
21	Anpassung für Ausführung / Emendae per Appalto		Bosoni	30.01.2015

Bearbeitungsstand / Stato di elaborazione

Revision	Revisore	Modifiche	Verantwortlicher / Responsabile	Datum / Data
00	Vorbereitung / Consiglio preliminare		Bosoni	13.03.2014
01	Revison / Revisione		Bosoni	22.05.2014
10	Entwurf / Consiglio definitivo		Bosoni	31.07.2014
11	Prüfung / Verifikation und Umsetzung der Verbesserungen aus dem Prüfverfahren / Conferenza progetto e esecuzione struttura		Bosoni	06.10.2014
20	Überarbeitung / Revisione	1 vom 17.02.2014 / Revisione a seguito COC n. del 17.02.14	Bosoni	04.12.2014
21	Anpassung für Ausführung / Emendae per Appalto		Bosoni	30.01.2015

Mit Beteiligung der Europäischen Union aus dem Haushalt
 der Transnationalen Zusammenarbeit Österreich-Italien
 Opera Finanziata con la partecipazione dell'Unione Europea
 attraverso il contributo della rete di cooperazione transfrontiera

Austrian Eisenbahnbauwesen München-Veneto
BRENNER BASISTUNNEL
 Ausführungspannung
GALLERIA DI BASE DEL BRENNERO
 Progettazione esecutiva

D0700: Sohle Mücke 2-3 D0700: Sohle Mücke 2-3

Projektant: WBS
Gesamtbauwerke **Opere generali**
 Dokumentart: Typo documento
Entwässerungsplan **Smaltimento delle acque**
 Titel: Titolo
Hydraulikanordnung - **Sistemazione idraulica -**
CT1-GL-T (FdE - C01) **CT1-GL-T (FdE - C01)**

RTI 4P: **Responsabile Progettazione di Progetto**
 Ing. Enrico Maria Pozzetti

Mandatar	Projektant	Mandatar	Mandatar
PRG	Möndy	piniswiss	PASQUALI-BAUSA
Ing. Enrico Maria Pozzetti	Ing. Enrico Maria Pozzetti	Ing. Enrico Maria Pozzetti	Ing. Enrico Maria Pozzetti

Beauftragter / Elaborator	Geplant / Data	Name / Nome	Gezeichnet / Scritto
WBS	30.07.2015	Costa	Pro. Itz
Geplant / Verifiziert	30.07.2015	Bosoni	Pro. Itz

Beauftragter / Elaborator	Geplant / Data	Name / Nome	Gezeichnet / Scritto
WBS	30.07.2015	Costa	Pro. Itz
Geplant / Verifiziert	30.07.2015	Bosoni	Pro. Itz

BBT
 Quality of Base del Brennero
 Brenner Basistunnel BBT SE

Rev.	Lin	Titel	Autore	Disegnato	Verifiziert	Drucken / Stampare	Revision
02	H61	WB	993	KEN	D0700	16217	21