


REGELQUERSCHNITT FdE-CcT-T2-T3 / SEZIONE TIPO APPLICATA FdE-CcT-T2-T3

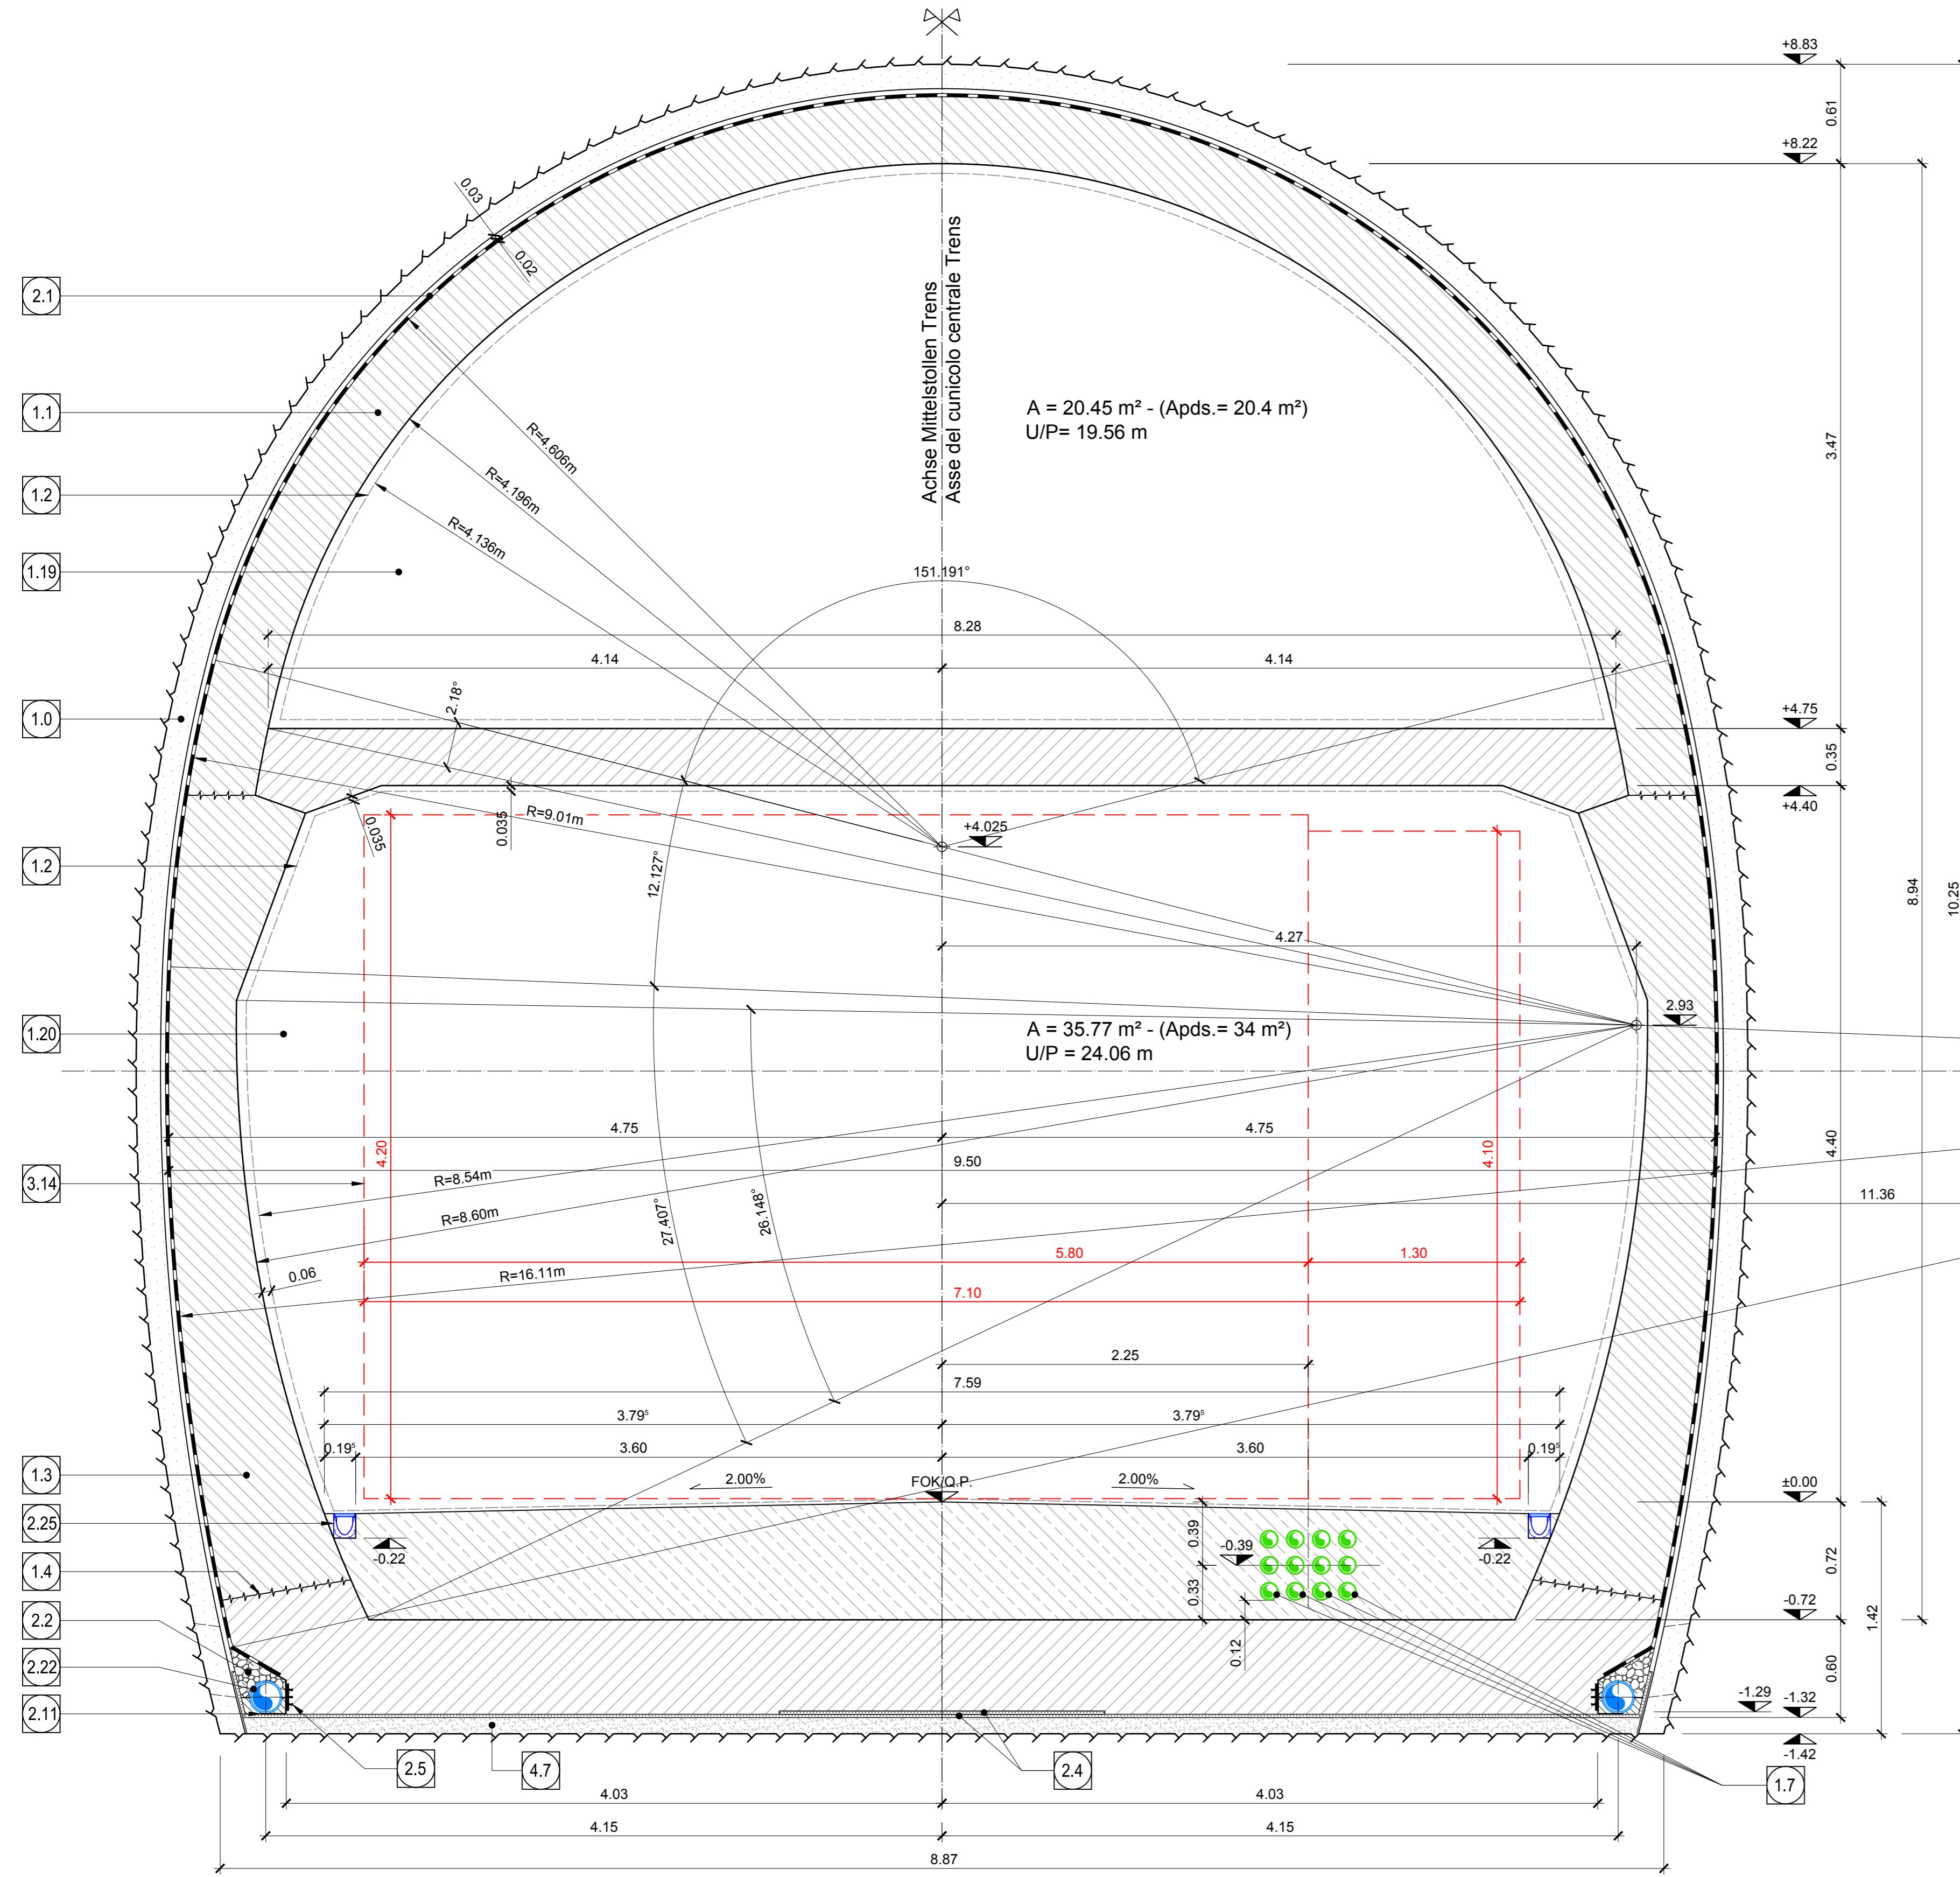


- 1.0 Ausbruchsicherung
Rivestimento di prima fase
- 1.1 Innenschale aus Ortbeton
Rivestimento definitivo in calcestruzzo
- 1.2 Minimales Lichtraumprofil
Sagoma minima
- 1.3 Widerlager und Schloßplatte
Piedritti e platea
- 1.4 Arbeitsfuge aufgeraut gem. EN 1992-1-1
Neigung nach statischen Erfordernissen
Giunto di ripresa scabro sec. EN 1992-1-1
Indicazione secondo necessità statica
- 1.7 Kabelschutzrohre DN100 110x5.3mm
Cavidotti DN100 110x5.3mm
- 1.8 Bohrung Ø80 L=60cm oder entsprechende Ausparung in
Ausbruchsicherung, Mindestabstand 1.5m zu bestimmen in
Abhängigkeit der hydrogeologischen Bedingungen.
Foro Ø80 L=60cm o apertura equivalente nel rivestimento di prima
fase, passo minimo 1.5m da definire in funzione delle condizioni
idrogeologiche
- 1.16 Mörtelbett, s=2 cm
Matta di alettamento, s=2 cm
- 1.19 Abflutkanal (oberhalb der Zwischendecke) 20.45m²
Canale d'aspirazione 20.45m²
- 1.20 Zufußkanal 35.77m²
Canale per aria in ingresso 35.77m²


- 2.1 Fugenband in Arbeitsfuge
- Abschichtungsträger, 3cm
- Abschichtungssystem:
• PVC-P Kunststoffabdichtungsbahn, 2mm
mit Schutzschicht bei bewehrten Bauteilen
• Geotextil 2500g/m²
• Eventuelle Oberflächenabdichtung mittels Elemente
mit hoher Drainagefähigkeit (gemäß
Übersichtstafel Materialanwendung)
- 2.2 Drainagekies 8/16mm (gemäß 02_H61_EG_991_KTB_D0700_15002)
Ghiaia drenante 8/16mm (rif. 02_H61_EG_991_KTB_D0700_15002)
- 2.4 Noppenbahn in Längsrichtung, d=2cm.
Noppenbahn in Querrichtung, d=2cm, bei Betonierfuge
Membrana bugnata in direzione longitudinale, d=2cm
Membrana bugnata in direzione trasversale, d=2cm,
in corrispondenza delle riprese di getto
- 2.5 Anschlussfugenband,
halbseitig ohne Sperranker, bs400mm
Giunto di impermeabilizzazione,
parzialmente senza elementi di ancoraggio, bs400mm
- 2.11 Winkelprofil
Profilo angolare
- 2.22 Ulmndrainage (geschützt),
PP DN/OD 200 auf Betonbett
Drenaggio acque di falda (tubo microforato),
PP DN/OD 200 posato sul calcestruzzo
- 2.23 Ulmndrainage (Vollrohr),
PP DN/OD 200 in Betonbett
Drenaggio acque di falda (tubo cieco),
PP DN/OD 200 posato nel calcestruzzo
- 2.25 Entwässerungsringle Klasse B125 nach EN 124
Querschnitt ≥ 90cm², l=1,0m
Canaletta di drenaggio classe B125
secondo EN 124, sezione ≥ 90cm², l=1,0m

- 3.14 Lichtraumprofil gem. Bericht D0616-III-01-TB-3001-25
(5.80x4.20 + 1.30x4.10)
Dimensioni sagoma sec. relazione D0616-III-01-TB-3001-25
(5.80x4.20 + 1.30x4.10)
- 4.7 Unterbeton
Calcestruzzo di sottofondo
- 4.16 Füllbeton
Calcestruzzo di riempimento
- 4.44 Pozzetto drenaggio acque di falda - elemento prefabbricato
- 4.43 Rispargio nel getto
- 4.46 Gußdeckel - Flächenabdeckung, Klasse D400 nach EN 124
belaufbar, verriegelbar und wasserdicht
Chiusini in ghisa, classe D400 ai sensi di EN 124
carrabile, bloccabile e a tenuta stagna


SCHNITT A-A
SEZIONE A-A

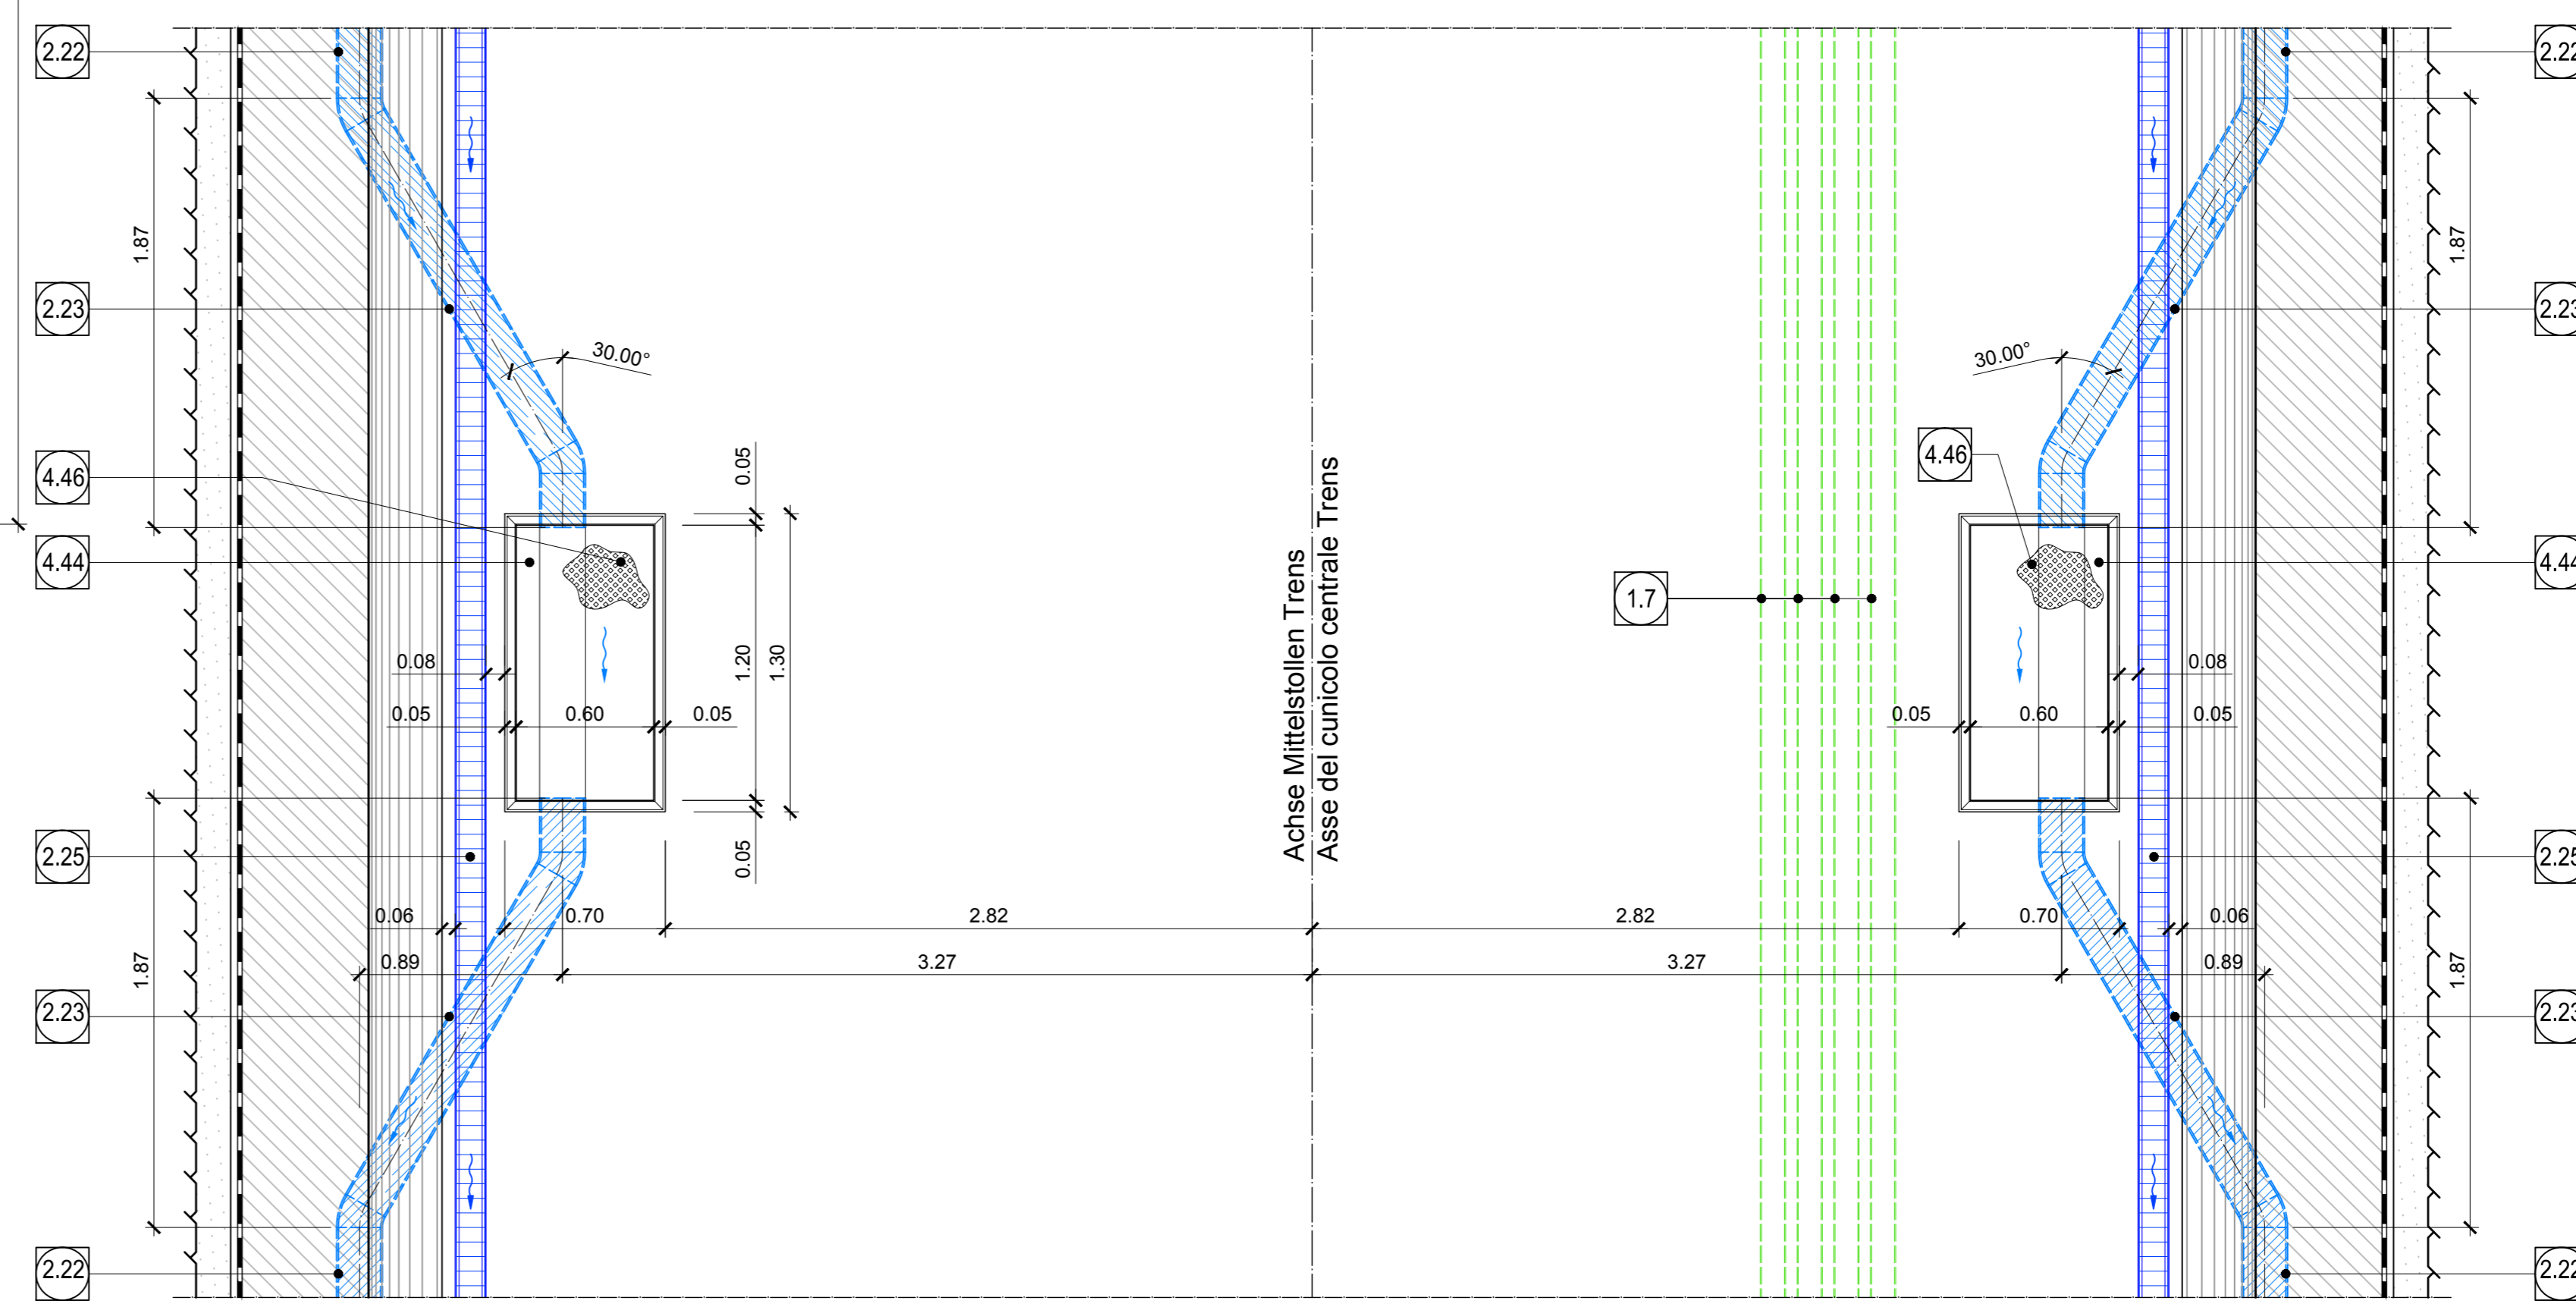


SCHNITT BEI KONTROLLSCHACHT ULMENDRAINAGE
SEZIONE IN CORRISPONDENZA POZZETTI ACQUE DI FALDA

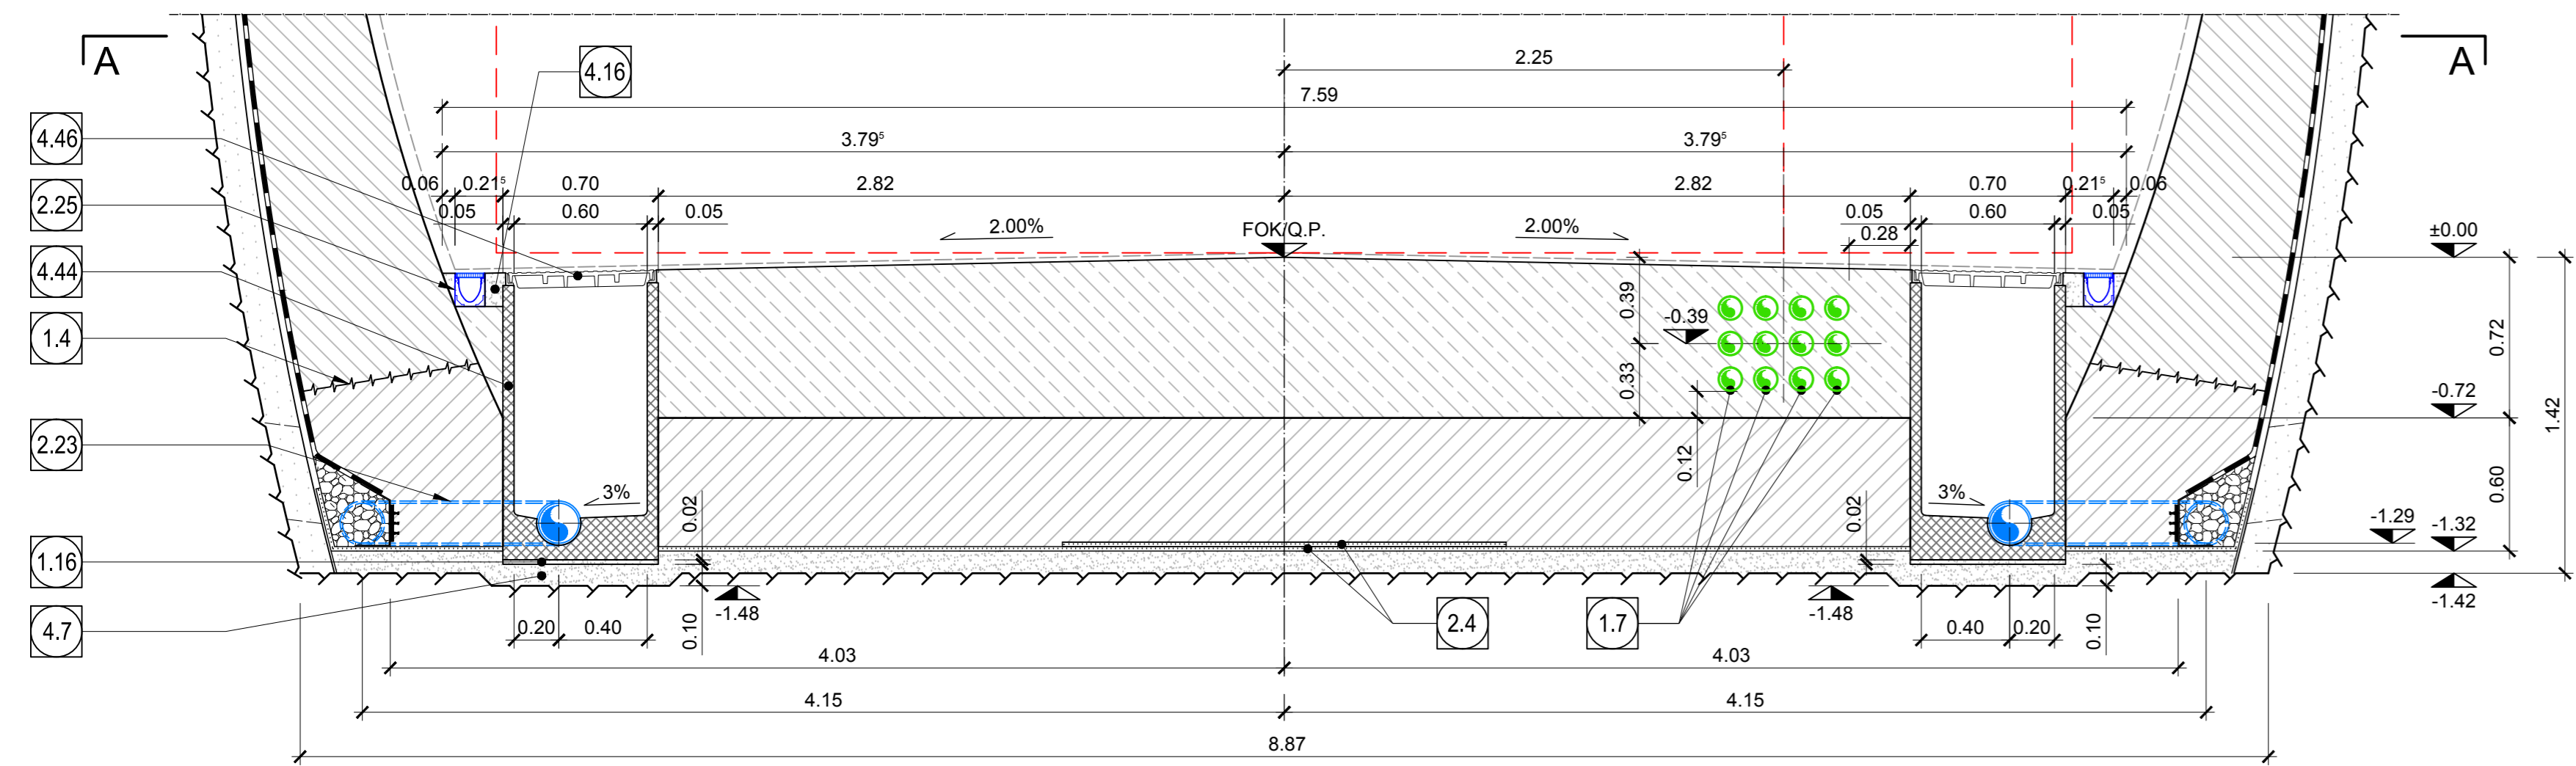

SCHNITT B-B
SEZIONE B-B

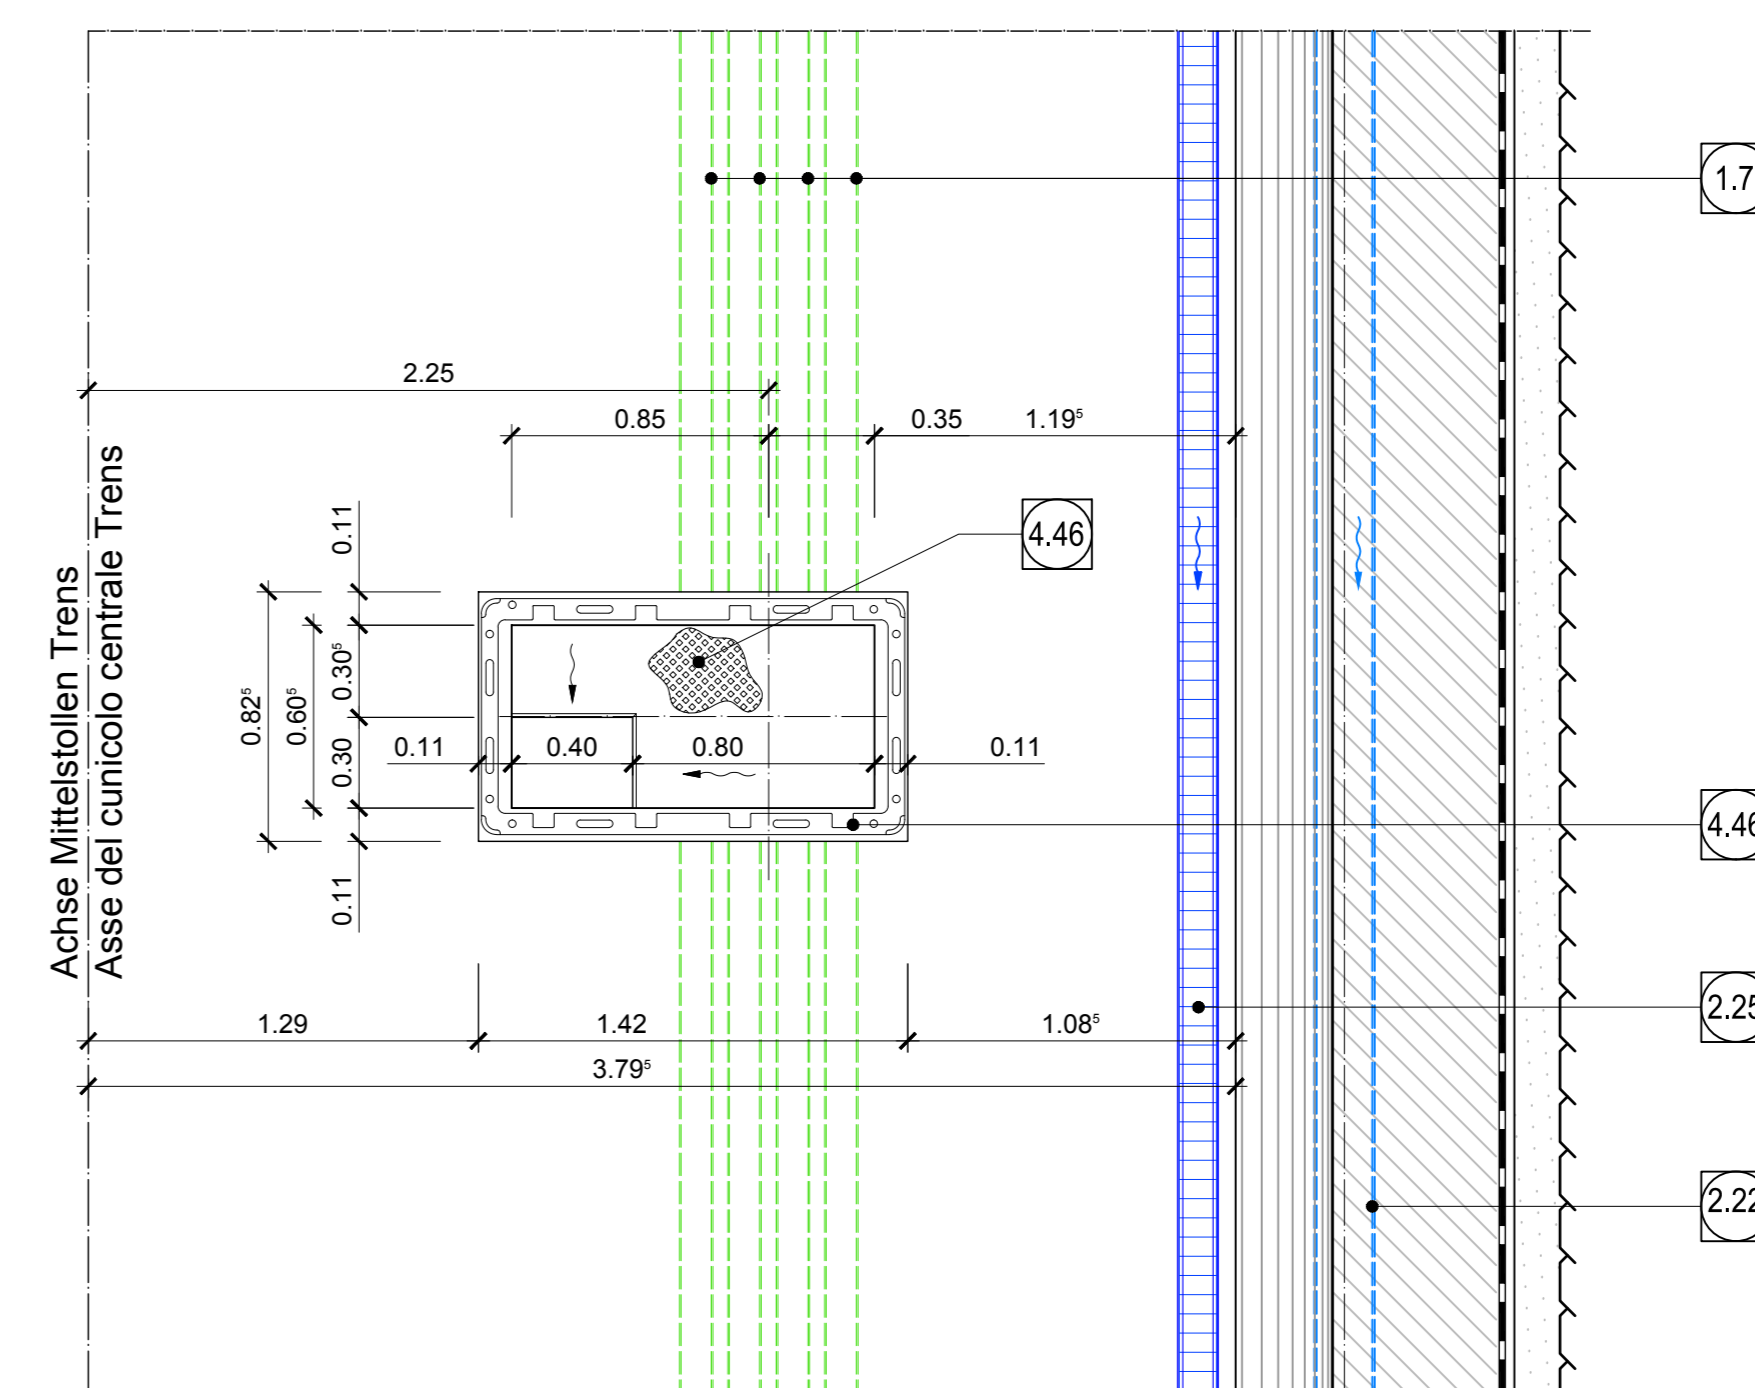


SCHNITT BEI ANLAGENSCHACHT
SEZIONE IN CORRISPONDENZA POZZETTO IMPIANTI

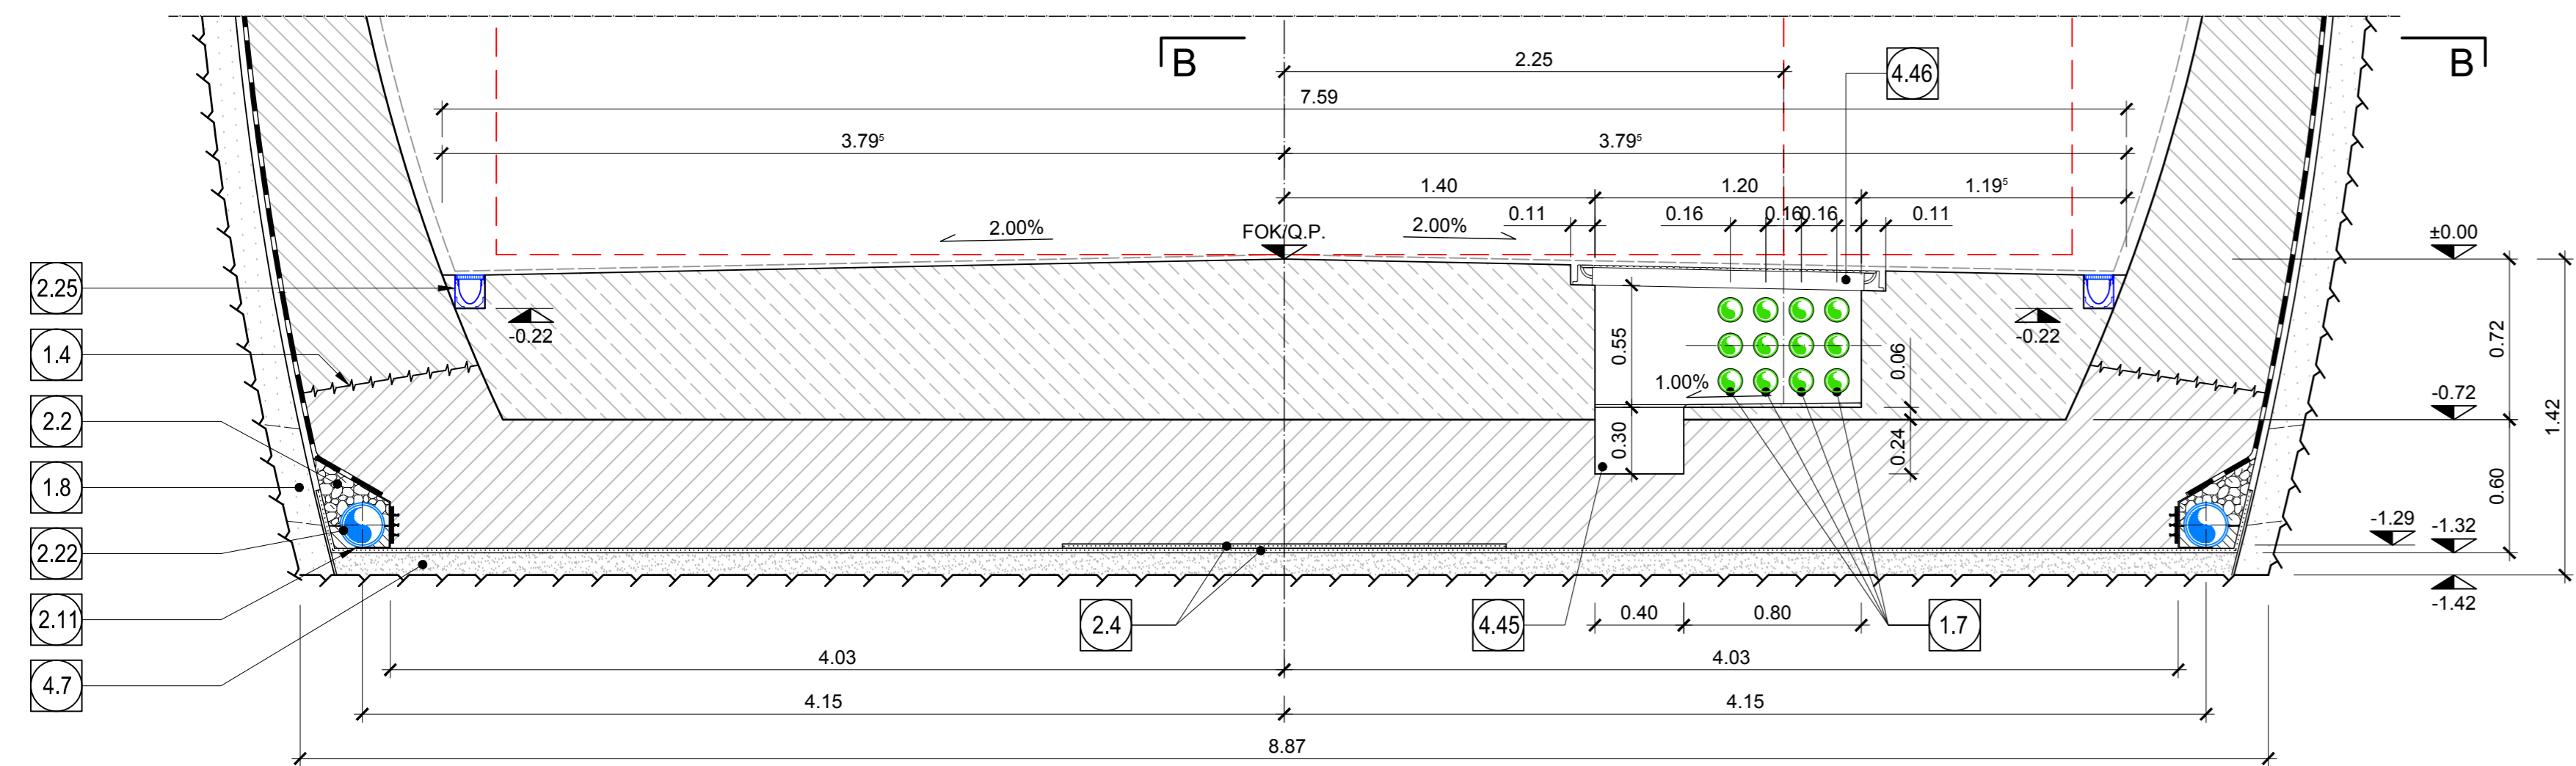

- ANMERKUNGEN / ANNOTAZIONI
- SOK/P.F. Schienoberkante (SOK+±0.00)
Quota piano ferro galleria di linea (P.F.=±0.00)
 - FOK/Q.P. Kote Bodenrinne, Querverbindung
Quota piano di calpestio del cunicolo
 - Q.B. Bankethöhe (bezogen auf SOK)
Quota banchina (con riferimento a P.F.)

Maßstab 1:25 / Scala 1:25

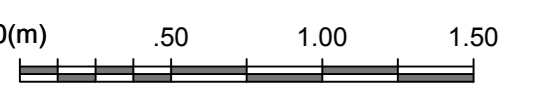

Referenzdokumente		
Documenti di riferimento		
02_H61_EG_991_KAP_D0700_12008	Grundriss Trassierung GA und FdE-CcT	Pianimetria di tracciamento GA e FdE-CcT
02_H61_EG_991_KLS_D0700_12409	Bautechnisches Längsprofil und Trassierung - GA und FdE-CcT	Profilo longitudinale tracciamento - GA e FdE-CcT
02_H61_OP_040_KTB_D0700_22128	Synopsische Plan - Anwendung der Materialien	Tavola sinottica di applicazioni dei materiali
02_H61_OP_040_KDP_D0700_22132	Detaillplan Abdichtung, konventioneller Vortrieb - Schiebereich	Dettagli impermeabilizzazione: scavo in tradizionale - zona platea
02_H61_OP_040_KDP_D0700_22133	Detaillplan Abdichtung, konv. Vortrieb - Anschluss Schächte	Dettagli impermeabilizzazione: scavo in tradizionale - raccordo pozzetti
02_H61_VL_060_KSC_D0700_22520	Schalung FdE-CcT-T2-T3	Carpenteria FdE-CcT-T2-T3

Bearbeitungsstand			
Stato di elaborazione			
Revision	Änderungen / Modifiche	Verantwortlicher Änderung / Responsabile modifica	Datum
00	Vorbereitung / Consegna preliminare	Metris	19.12.2013
01	Änderungen / Modifiche generali	Metris	22.05.2014
10	Endabgabe / Consegna definitiva	Metris	31.07.2014
11	Projektverwirklichung und Umsetzung der Verbesserungen aus dem Prüfverfahren / Completamento progetto e recepimento istruzione	Metris	09.10.2014
20	Überarbeitung frühe Dienstleistung Nr. 1 vom 17.10.2014 / Revisione a seguito DGS 11 del 17.10.14	Metris	04.12.2014
21	Abgabe für Ausschreibung / Emissione per Appalto	Metris	30.01.2015

MIT BEITRÄGEN DER EUROPÄISCHEN UNION AUS DEM HAUSHALT DER TRANSPORTBUNDESVEREINBARUNG FÜR DIE TRANSPORTBUNDESVEREINBARUNG

Opera finanziata con la partecipazione dell'Unione Europea attraverso il bilancio della rete di trasporto trans-europea

Ausbau Eisenbahnbahnhöfe München-Verona
BRENNER BASISTUNNEL
Ausführungsplanung

Potenziierung des Eisenbahnverkehrs München - Verona
GALLERIA DI BASE DEL BRENNERO
Progettazione esecutiva

D0700: Baukreis Males 2-3	D0700: Lotto Males 2-3
Projektkontext: WBS	Notfallzustand: Fermata di Emergenza
Dokumententyp: Typo document	Regelprofil: Sezione tipo
Regelprofil: Titel	Regelprofil: FdE-CcT-T2-T3
Regelprofil: Sezione tipo applicata FdE-CcT-T2-T3	

<p>Responsabile / Responsabile integratore prestazioni specialistiche Ing. Enrico Maria Pizzardi C.R. Ing. Enrico Maria Pizzardi</p>	<p>Mandatar / Proprietario specialista Ing. Davide Merini C.R. Ing. Davide Merini</p>	<p>Mandatar / Proprietario specialista Ing. Davide Merini C.R. Ing. Davide Merini</p>	<p>Mandatar / Proprietario specialista Ing. Davide Merini C.R. Ing. Davide Merini</p>	<p>Mandatar / Proprietario specialista Ing. Davide Merini C.R. Ing. Davide Merini</p>
--	---	---	---	---

<p>Galleria di Base del Brennero Brennero Basistunnel BBT SE</p>	<p>Name / Nome: R. Zurlo</p> <p>Name / Nome: K. Bergmeister</p>
--	---

<p>Projekt: 02_H61_VI_060_KSC</p> <p>Chilometer: 54.61-55</p> <p>Projekt: 02_H61_VI_060_KSC</p>	<p>Rev. / Revisione: 02</p> <p>Rev. / Revisione: H61</p> <p>Rev. / Revisione: VI</p>	<p>Rev. / Revisione: 060</p> <p>Rev. / Revisione: KRP</p> <p>Rev. / Revisione: D0700</p>	<p>Rev. / Revisione: 22540</p> <p>Rev. / Revisione: 21</p>	<p>Rev. / Revisione: 0.897</p>
---	--	--	--	--------------------------------