

Elementi naturali


- Area umida

Mitigazioni fase di Esercizio dei Cantieri

- Stoccaggio del Terreno vegetale proveniente dallo scotico
- Recinzioni anti attraversamento per la fauna
- Habitat protettivo - Cordone boscato
- Habitat protettivo - Fascia arborea - arbustiva
- Ricostituzione sponda con fascinate e piantamenti di elofite

PARTICOLARE DEGLI INTERVENTI DI RICOSTITUZIONE DELLA SPONDA
scala 1:100


Sviluppo fascinate 400,00 m
Superficie a elofite
Tipologia A 116,00 + 164,00 = 280,00 mq
Tipologia B 108,00 + 160,00 = 268,00 mq

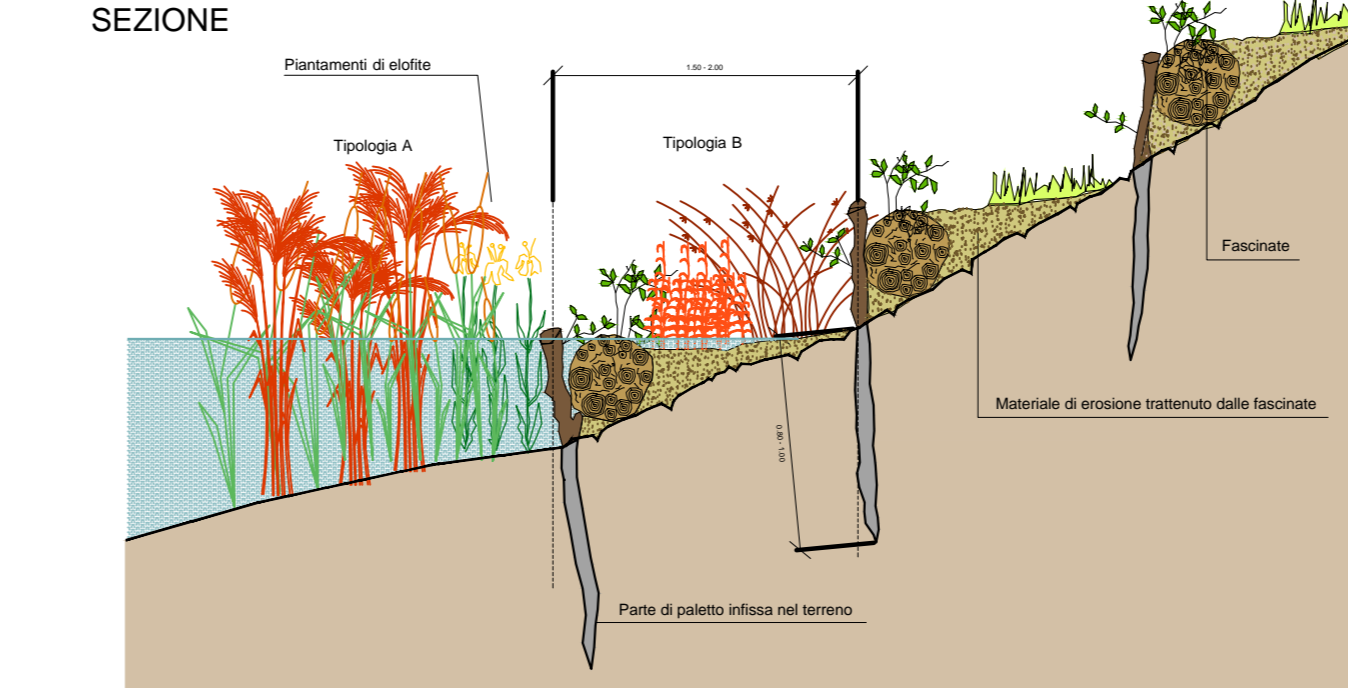

TIPOLOGICO DEL CORDONE BOSCATO - CB
scala 1:200

Superficie d'impianto (CB-1, CB-2) = 2650 mq


Cod.	Specie arborea	quantità	dim. impianto
SA	Sala alba	3	cm. 10-12 cm
PA	Pinus alba	3	cm. 10-12 cm
PO	Pinus nigra	3	cm. 10-12 cm
OM	Ulmus minor	3	cm. 14-16 cm

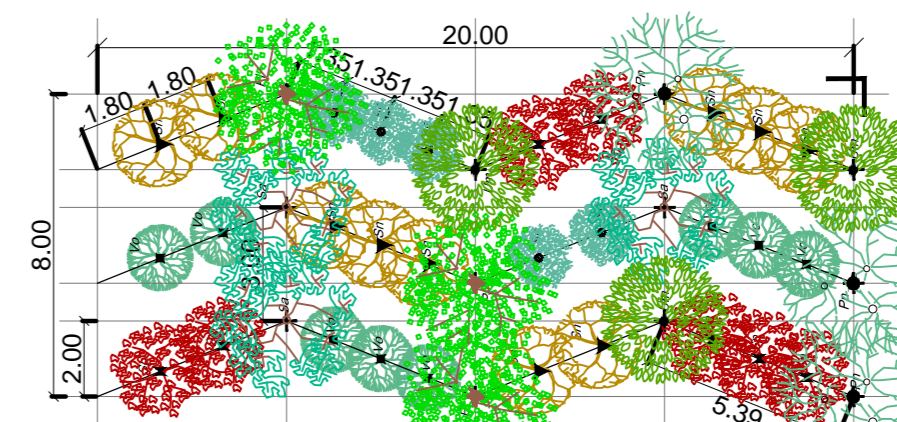



TIPOLOGICO DELLA FASCIA ARBOREA-ARBUSTIVA - FAA
scala 1:200

Lunghezza intervento (FAA-1, FAA-2, FAA-3) = 450 m

Cod.	Specie arborea	quantità	dim. impianto
CA	Cornus alba	3	cm. 10-12 cm
PA	Pinus nigra	7	cm. 10-12 cm
PO	Pinus nigra	2	cm. 10-12 cm
PA	Pinus nigra	2	cm. 10-12 cm

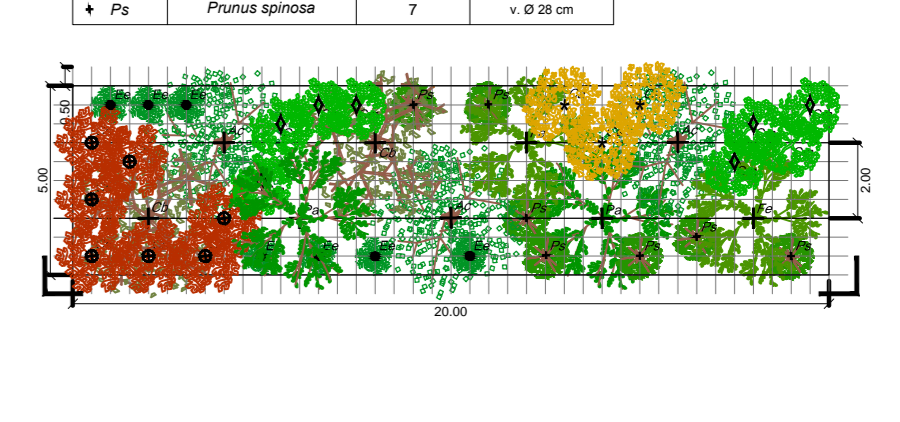

TIPOLOGICI PER IMPIANTO ELOFITE
scala 1:100

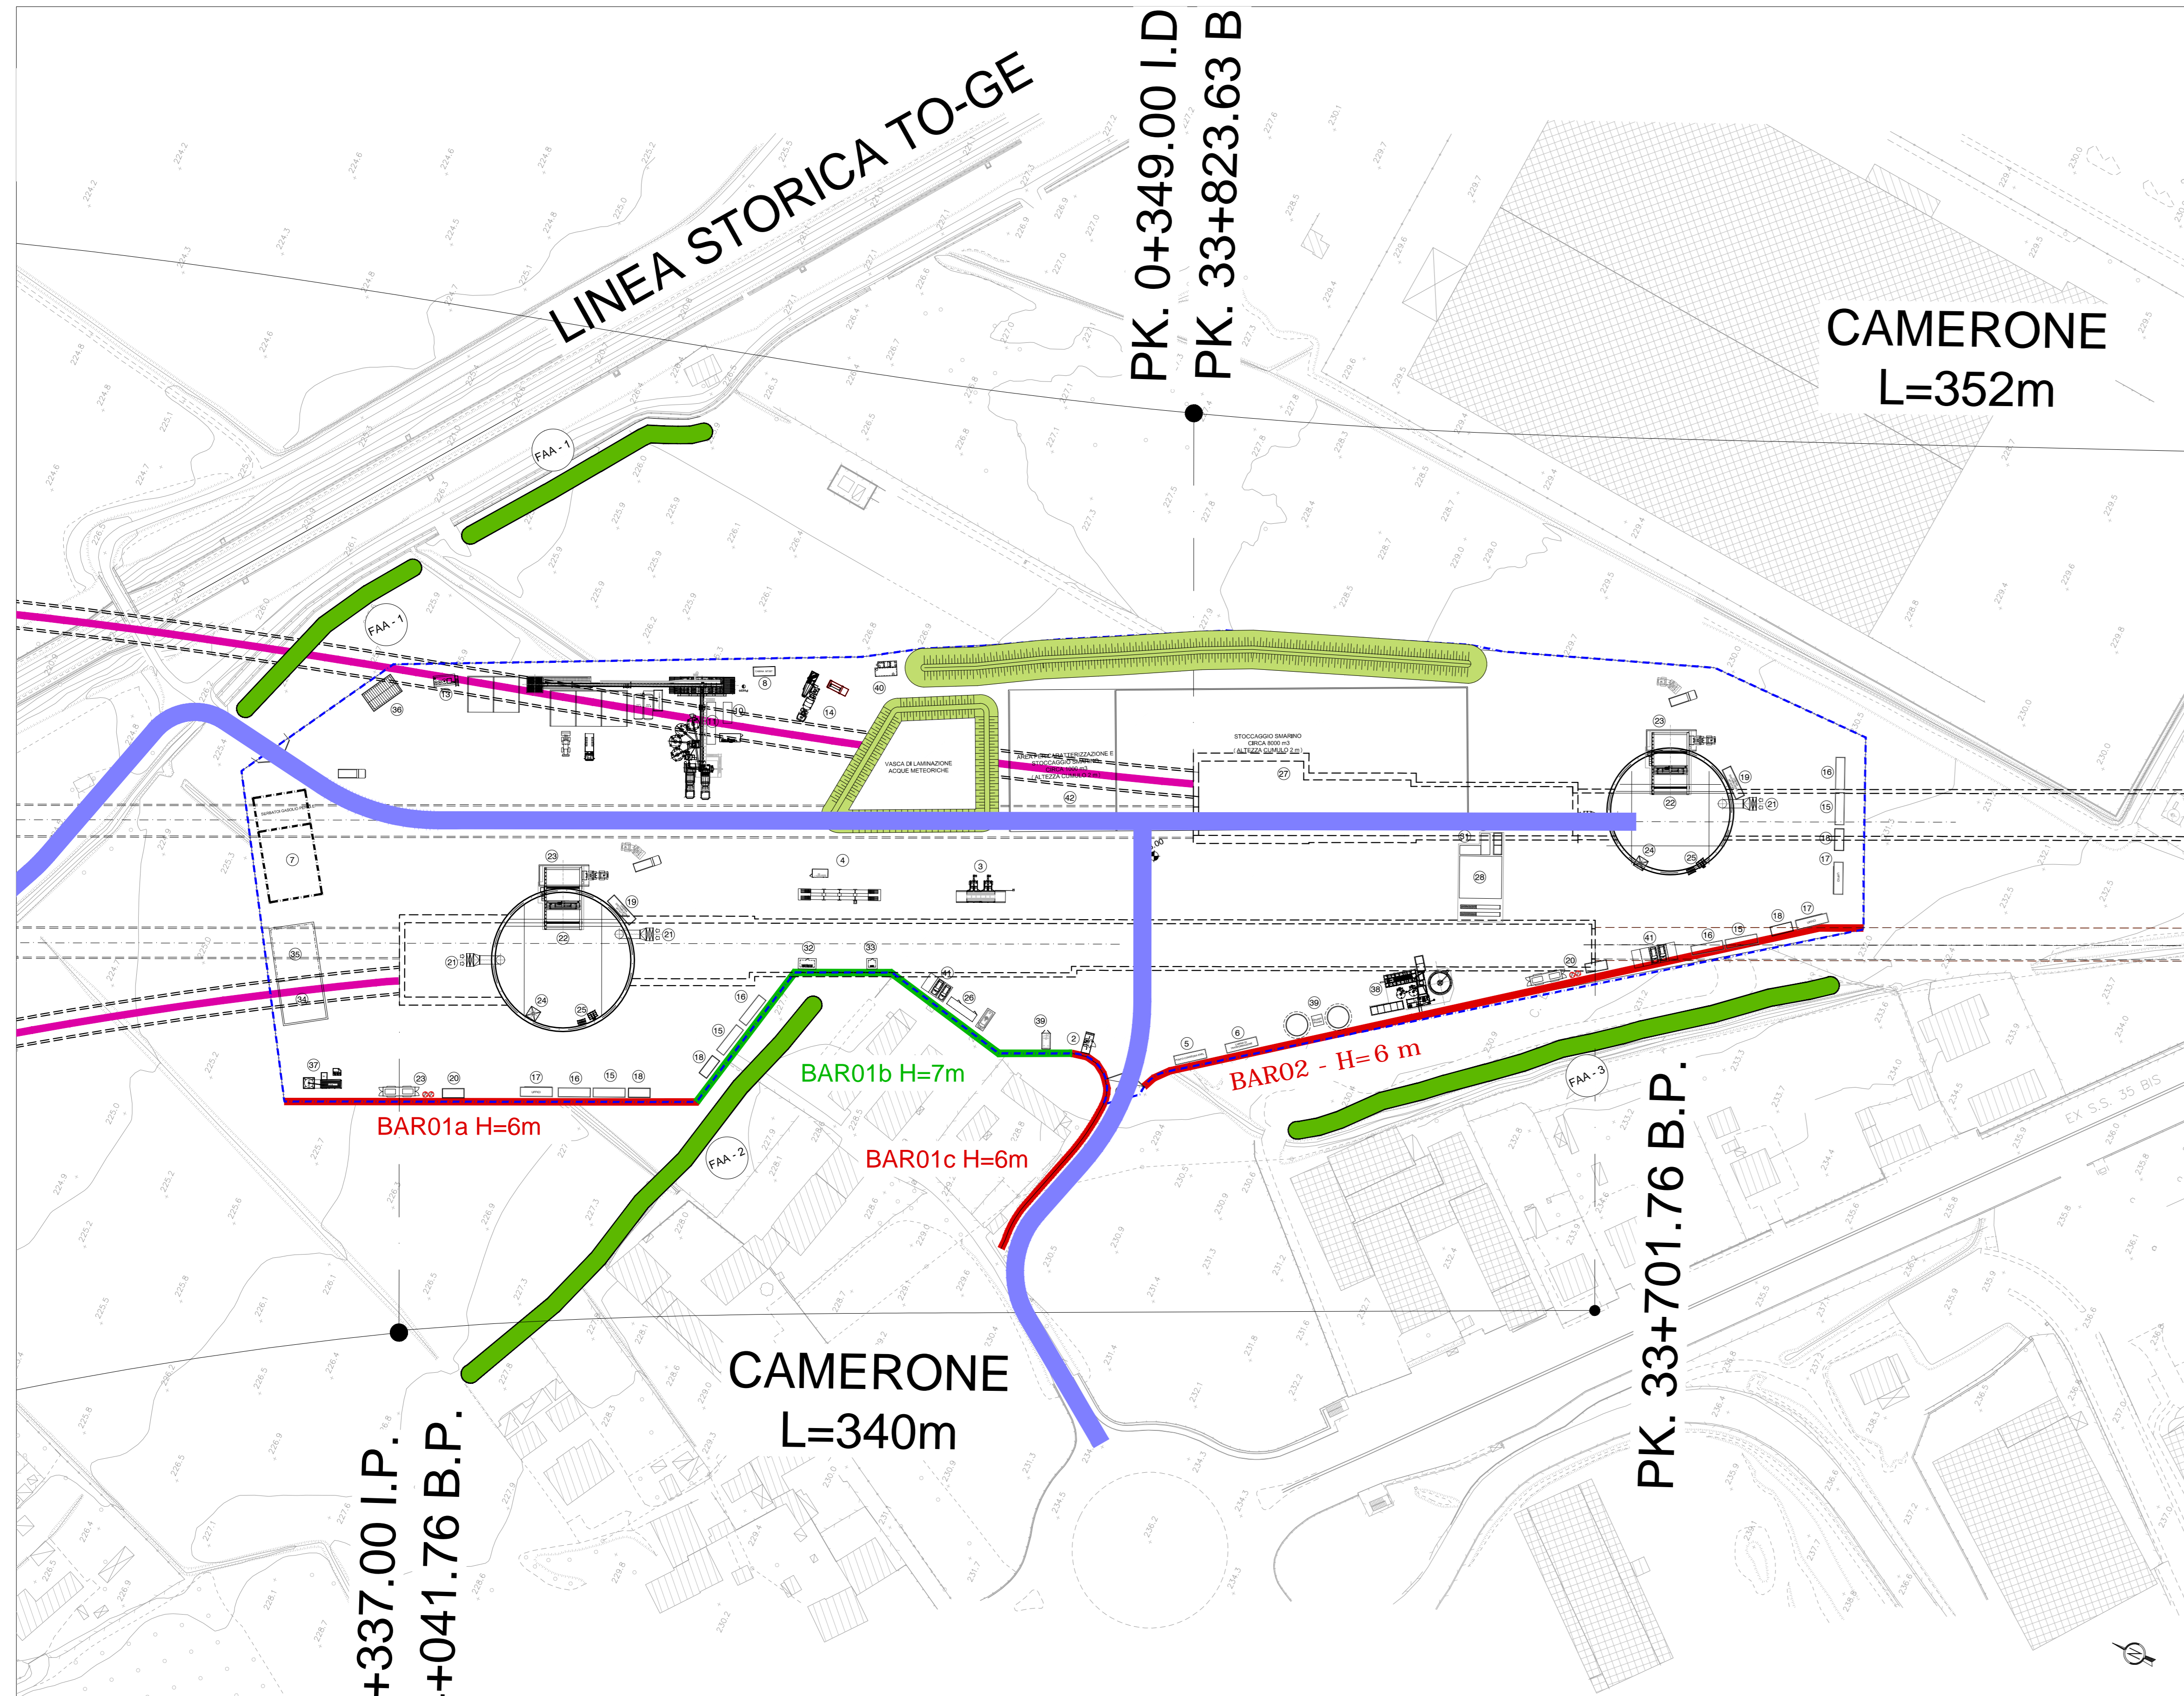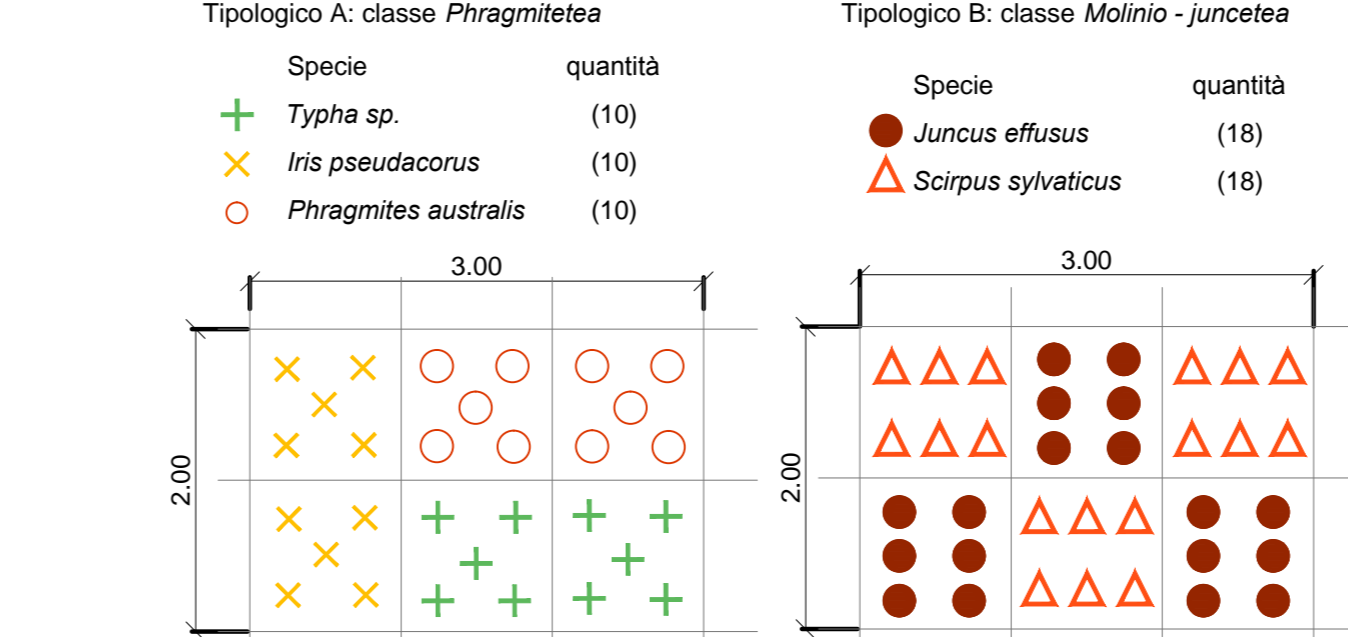

LEGENDA INSTALLAZIONI

Pos.	Descrizione	Pos.	Descrizione
01	INGRESSO CANTIERE	09	SCALE E ASCENSORE
02	GUARDIANA	10	LOCALE PRIMO SOCCORSO
03	LAVABUOTE	11	AREA STOCCAGGIO SMARINO
04	PESA A PONTE	12	OFFICINA CON RAMPA PER AUTOMEZZI
05	PUNTO CONSEGNA ENEL	13	DEPOSITO DEI NUOVI
06	CABINA DI TRASFORMAZIONE	14	DEPOSITO OLI USATI
07	STAZIONE DI GENERAZIONE EN EL (3+1 GE da 800 kVA)	15	DISOLAZIONE PER OFFICINA
08	CABINA ELETTRICA BT / MT PER IMP. DI BETONAGGIO	16	DEPOSITO BOMBOLE OSSIGENO
09	IMPIANTO DI BETONAGGIO	17	DEPOSITO BOMBOLE ACETILENE
10	DEPOSITO AGGIUTTI	18	MAGAZZINO
11	IMPIANTO RISCALDAMENTO INERTI	19	DEPOSITO MAGAZZINO
12	STOCCAGGIO INERTI	20	LABORATORIO
13	IMPIANTO TRATTAMENTO ACQUE DI BETONAGGIO	21	IMPIANTO PER INIEZIONI
14	IMPIANTO LAVAGGIO BETONIERE	22	IMPIANTO TRATTAMENTO ACQUE DI GALLERIA
15	SERVIZI IGIENICI	23	SEBASTO ACCIAIO INDUSTRIALE ANTINCENDIO
16	SPOGLIATOI	24	VASCA RACCOLTA ACQUE PRIMA PIOGGIA
17	UFFICI DI CANTIERE	25	PARCHEGGI
18	CONTAINER DOTAZIONI DI SICUREZZA	26	AREA STOCCAGGIO SMARINO PER CARATTERIZZAZIONE
19	CABINA ELETTRICA DISTRIBUZIONE MT / MT / BT		
20	COMPRESSORI ARIA		
21	IMPIANTO VENTILAZIONE		
22	GRU A PORTALE		
23	VASCA RACCOLTA SMARINO		
24	TRAMOOGIA PER SCARICO CLS ALL'IMP. DISTRIBUZIONE		

COMMITTENTE:

ALTA SORVEGLIANZA:

GENERAL CONTRACTOR:

INFRASTRUTTURE FERROVIARIE STRATEGICHE DEFINITE DALLA LEGGE OBIETTIVO N.443/01

TRATTA A.V./A.C. TERZO VALICO DEI GIOVI

PROGETTO DEFINITIVO

INTERCONNESSIONE DI NOVI LIGURE ALTERNATIVA ALLO SHUNT

STUDIO DI IMPATTO AMBIENTALE - QUADRO PROGETTUALE

Corografia degli interventi di mitigazione in fase di cantiere - variante in ambito extraurbano

GENERAL CONTRACTOR
Cociv
Ing. E. Pagan

DIRETTORE LAVORI

SCALA:
VARIE

COMMESSA
A301

LOTTO
0X

FASE
D

ENTE
CV

TIPO DOC
C5

OPERADISCIPLINA
IM0000

PROG.
003

REV.
C

PROGETTAZIONE

Rev.	Descrizione emissione	Redatto	Data	Verificato	Data	Progettista	Data	IL PROGETTISTA
A00	Prima emissione	BATMAT	31/10/2014	COVIC	31/10/2014	A. Palomba	5/11/2014	
D00	Rev. per. 0020131/CTVA M.A.T.T.	VDP	01/08/2016	COVIC	01/08/2016	A. Micciglotto	01/08/2016	
C00	Revisione a seguito istruttoria	BATMAT	28/07/2015	COVIC	28/07/2015	A. Micciglotto	28/07/2015	

Nome File: A301-04-CV-C5-88X000-000-000
CUP: F84H000000000