

Tunnel de base / Tunnel di base

Coupe type descriptive excavation au tunnelier à bouclier avec câbles 132kV et drainage / Sezione tipo descrittiva scavo con fresa scudata con cavi 132 kV e drenaggio


Echelle 1:50 en A1 (1:100 en A3) / Scala 1:50 in A1 (1:100 in A3)

TABELLA MATERIALI / TAVOLA DES MATÉRIAUX

CALCESTRUZZO	BETON
- Basamento classe C30/37, Classe di esposizione XC1-XC2, Classe di lavorabilità S3-S4, cemento CEMIII-V, rapporto A/C ≤ 0,5, diametro massimo aggregati = 16 mm	- Sohle classe C30/37, Classe d'exposition XC1-XC2, Classe de consistance S3-S4, ciment CEMIII-V, rapport E/C ≤ 0,5, diamètre maximum des granulats = 16 mm
PROTECTION AU FEU	PROTEZIONE AL FUOCO
- Revêtement type Promatect-T épaisseur 35mm ou equivalent	- Rivestimento tipo Promatect-T spessore 35mm o equivalente

QUANTITÀ PER METRO DI GALLERIA QUANTITÀ PAR METRE DE TUNNEL	
Basamento in calcestruzzo Sole en béton	0.39 m³
Revêtement type promatect-t ep. 35mm Rivestimento tipo promatect-t sp. 35mm	1.76 m³

COUPE TYPE COURANTE EN ALIGNEMENT
SEZIONE TIPO CORRENTE IN RETTIFILLO

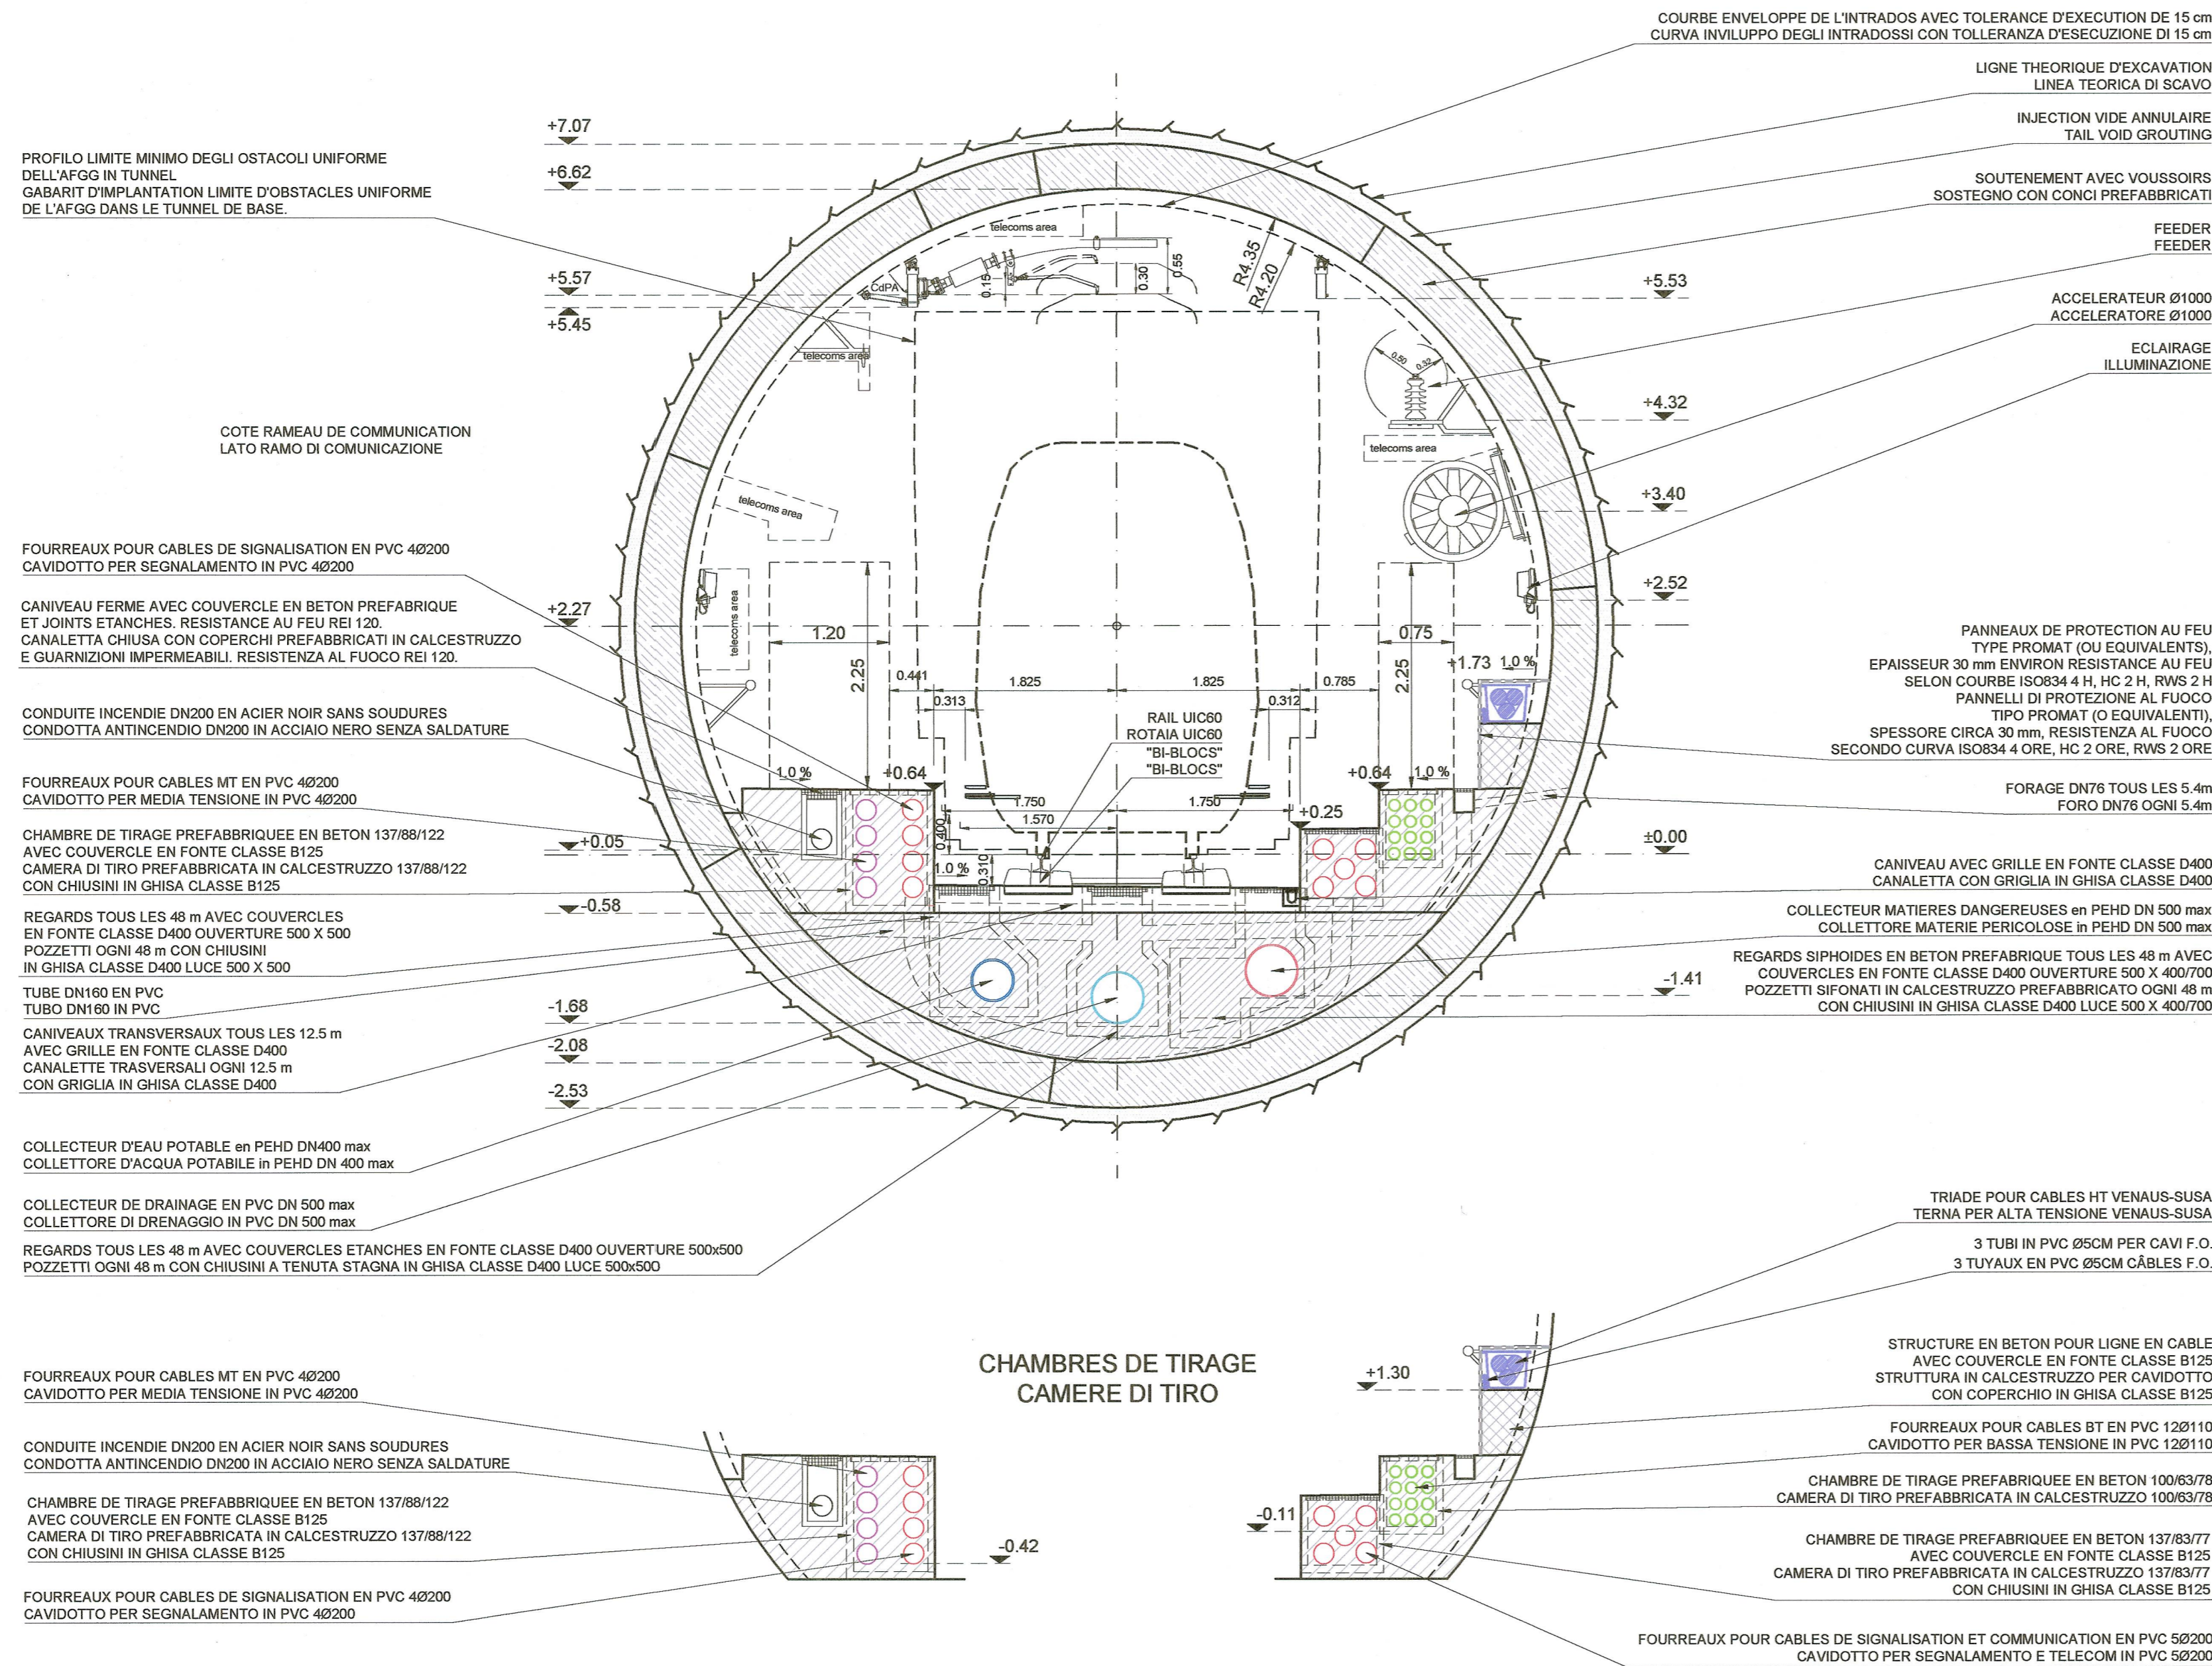

NOTES:

1. LES ÉQUIPEMENTS SONT DONNÉS À TITRE INDICATIF. SE RÉFÉRER AU PLAN ÉQUIPEMENT. SEULS LES RÉSEAUX HUMIDES SONT REPRÉSENTÉS SUR CE PLAN. SE RÉFÉRER AUSSI AU PLAN PD2-C3A-TS3-3961-3962-3963

2. LES DIMENSIONS DU REVÊTEMENT SONT INDICATIVES. SE RÉFÉRER AUX DESSINS DES COFFRAGES POUR LES DÉTAILS.

3. POUR LES INJECTIONS DU VIDE ANNULAIRE VOIR DESSIN DES COFFRAGES.

NOTE :

1. GLI IMPIANTI SONO RAPPRESENTATI A TITOLO INDICATIVO. FARE RIFERIMENTO AL DISEGNO IMPIANTISTICO. SOLO LA RETE ANTINCENDIO ED I DRENAGGI SONO RAPPRESENTATI IN QUESTO DISEGNO. REFERIRSI ANCHE ALLA TAVOLA PD2-C3A-TS3-3961-3962-3963

2. LE DIMENSIONI DEL RIVESTIMENTO SONO INDICATIVE. RIFERIRSI AGLI ELABORATI DELLE CARPENTERIE PER DETTAGLI.

3. PER LE INIEZIONI DELL'INTERCAPEDINE VEDERE ELABORATI DELLE CARPENTERIE.

TOLÉRANCES :

AXE DE L'OUVRAGE : 1 cm
POSITION DES PAREMENTS : 3 cm
NIVEAU DES RADIER : 3 cm

TOLLERANZE :

ASSE : 1 cm
POSIZIONE DEI PARAMENTI : 3 cm
LIVELLO DELLA PLATEA : 3 cm

RAPPORT DE REFERENCE / RELAZIONE DI RIFERIMENTO:
PRV_C3A_0435_26-19-00_10-01 - Relazione generale illustrativa
PRV_C3A_7671_29-19-49_10-01 - Relazione descrittiva e di calcolo opere alimentazione 132kV

LIAISON LYON - TURIN / COLLEGAMENTO TORINO - LIONE

Partie commune franco-italienne / Sezione transfrontalière | Parte comune italo-francese / Sezione transfrontaliera

NOUVELLE LIGNE LYON TURIN - NUOVA LINEA TORINO LIONE
PARTIE COMMUNE FRANCO-ITALIENNE - PARTE COMUNE ITALO-FRANCESE

PARTE IN TERRITORIO ITALIANO - PROGETTO IN VARIANTE
(OTTEMPERANZA ALLA PRESCRIZIONE N. 235 DELLA DELIBERA CIPE 19/2015)


CUP C11J05000030001 - PROGETTO DEFINITIVO

GENIE CIVIL - OPERE CIVILI


TUNNEL DE BASE - TUNNEL DI BASE
GENERALITES COMMUNES FRANCE-ITALIE - DOCUMENTI GENERALI COMUNI FRANCIA-ITALIA
COUPES FONCTIONNELLES - SEZIONI FUNZIONALI
COUPE TYPE DESCRIPTIVE AVEC INSTALLATIONS EN ALIGNEMENT, EXCAVATION AU TUNNELIER AVEC BOUCLIER, AVEC CABLES 132kV ET DRAINAGE - SEZIONE TIPO DESCrittiva CON IMPIANTI IN RETTIFILLO, SCAVO CON FRESA SCUDATA, CON CAVI 132kV E DRENAGGIO

Index	Date / Data	Modifications / Modifiche	Établi par / Concepito da	Vérifié par / Controllato da	Approuvé par / Autorizzato da
D	15/06/2016	Première diffusion PRV / Prima emissione PRV	M. JANUOLO (BG) C. SALOT (BG)	F. MAGNORFI C. OGNIENNE	L. CHANTRON A. MOREASINI
A	31/01/2017	Révision suite aux commentaires de TELT et passage au statut AP / Revisione a seguito commenti TELT e passaggio allo stato AP	M. JANUOLO (BG) C. SALOT (BG)	F. MAGNORFI C. OGNIENNE	L. CHANTRON A. MOREASINI


VUE EN PLAN
PLANIMETRIA

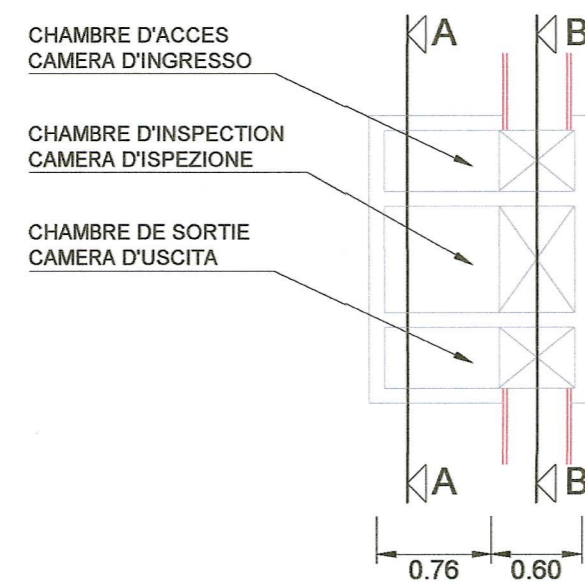

COUPE A - A
SEZIONE A - A

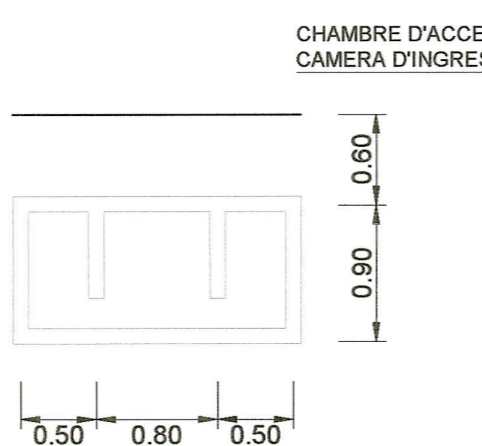

COUPE B - B
SEZIONE B - B

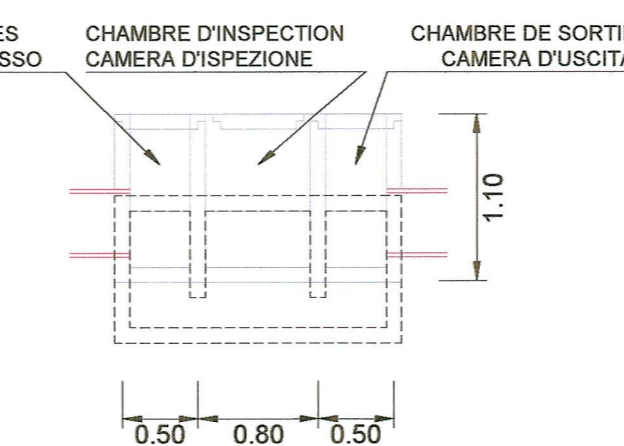

ECHELLE GRAPHIQUE 1:50 /
SCALA GRAFICA 1:50



Code Doc	Phase / Fase	Signé et/ou / Signa	Émetteur / Emittente	Numero	Indice	Statut / Stato	Type / Tipo
P R V C 3 A T S 3 7 4 7 0 A						A P P L A	

ADRESSE GED / INDIRIZZO GED: C3A // // 26 01 10 40 10

ÉCHELLE / SCALA: 1:50