


Tunnel de base / Tunnel di base
 Coupe type descriptive excavation au tunnelier à bouclier sans drainage / Sezione tipo descrittiva scavo con fresa scudata senza drenaggio
 Echelle 1:50 en A1 (1:100 en A3) / Scala 1:50 in A1 (1:100 in A3)

TABELLA MATERIALI / TABELLA DES MATÉRIAUX

CALCESTRUZZO	BETON
- Basamento classe C30/37, Classe di esposizione XC1-XC2, Classe di lavorabilità S3-S4, cemento CEMIII-V, rapporto A/C ≤ 0,5, diametro massimo aggregati = 16 mm	- Soletta classe C30/37, Classe d'esposizione XC1-XC2, Classe di consistenza S3-S4, cement CEMIII-V, rapporto E/C ≤ 0,5, diametro massimo dei granulati = 16 mm
PROTECTION AU FEU	PROTEZIONE AL FUOCO
- Revêtement type Promatect-T épaisseur 35mm ou équivalent	- Rivestimento tipo Promatect-T spessore 35mm o equivalente

QUANTITÀ PER METRO DI GALLERIA
 QUANTITÀ PER METRE DE TUNNEL

Basamento in calcestruzzo	0.39	m³
Soletta en béton	1.76	m³
Revêtement type promatect-t ep. 35mm		
Rivestimento tipo promatect-t sp. 35mm		

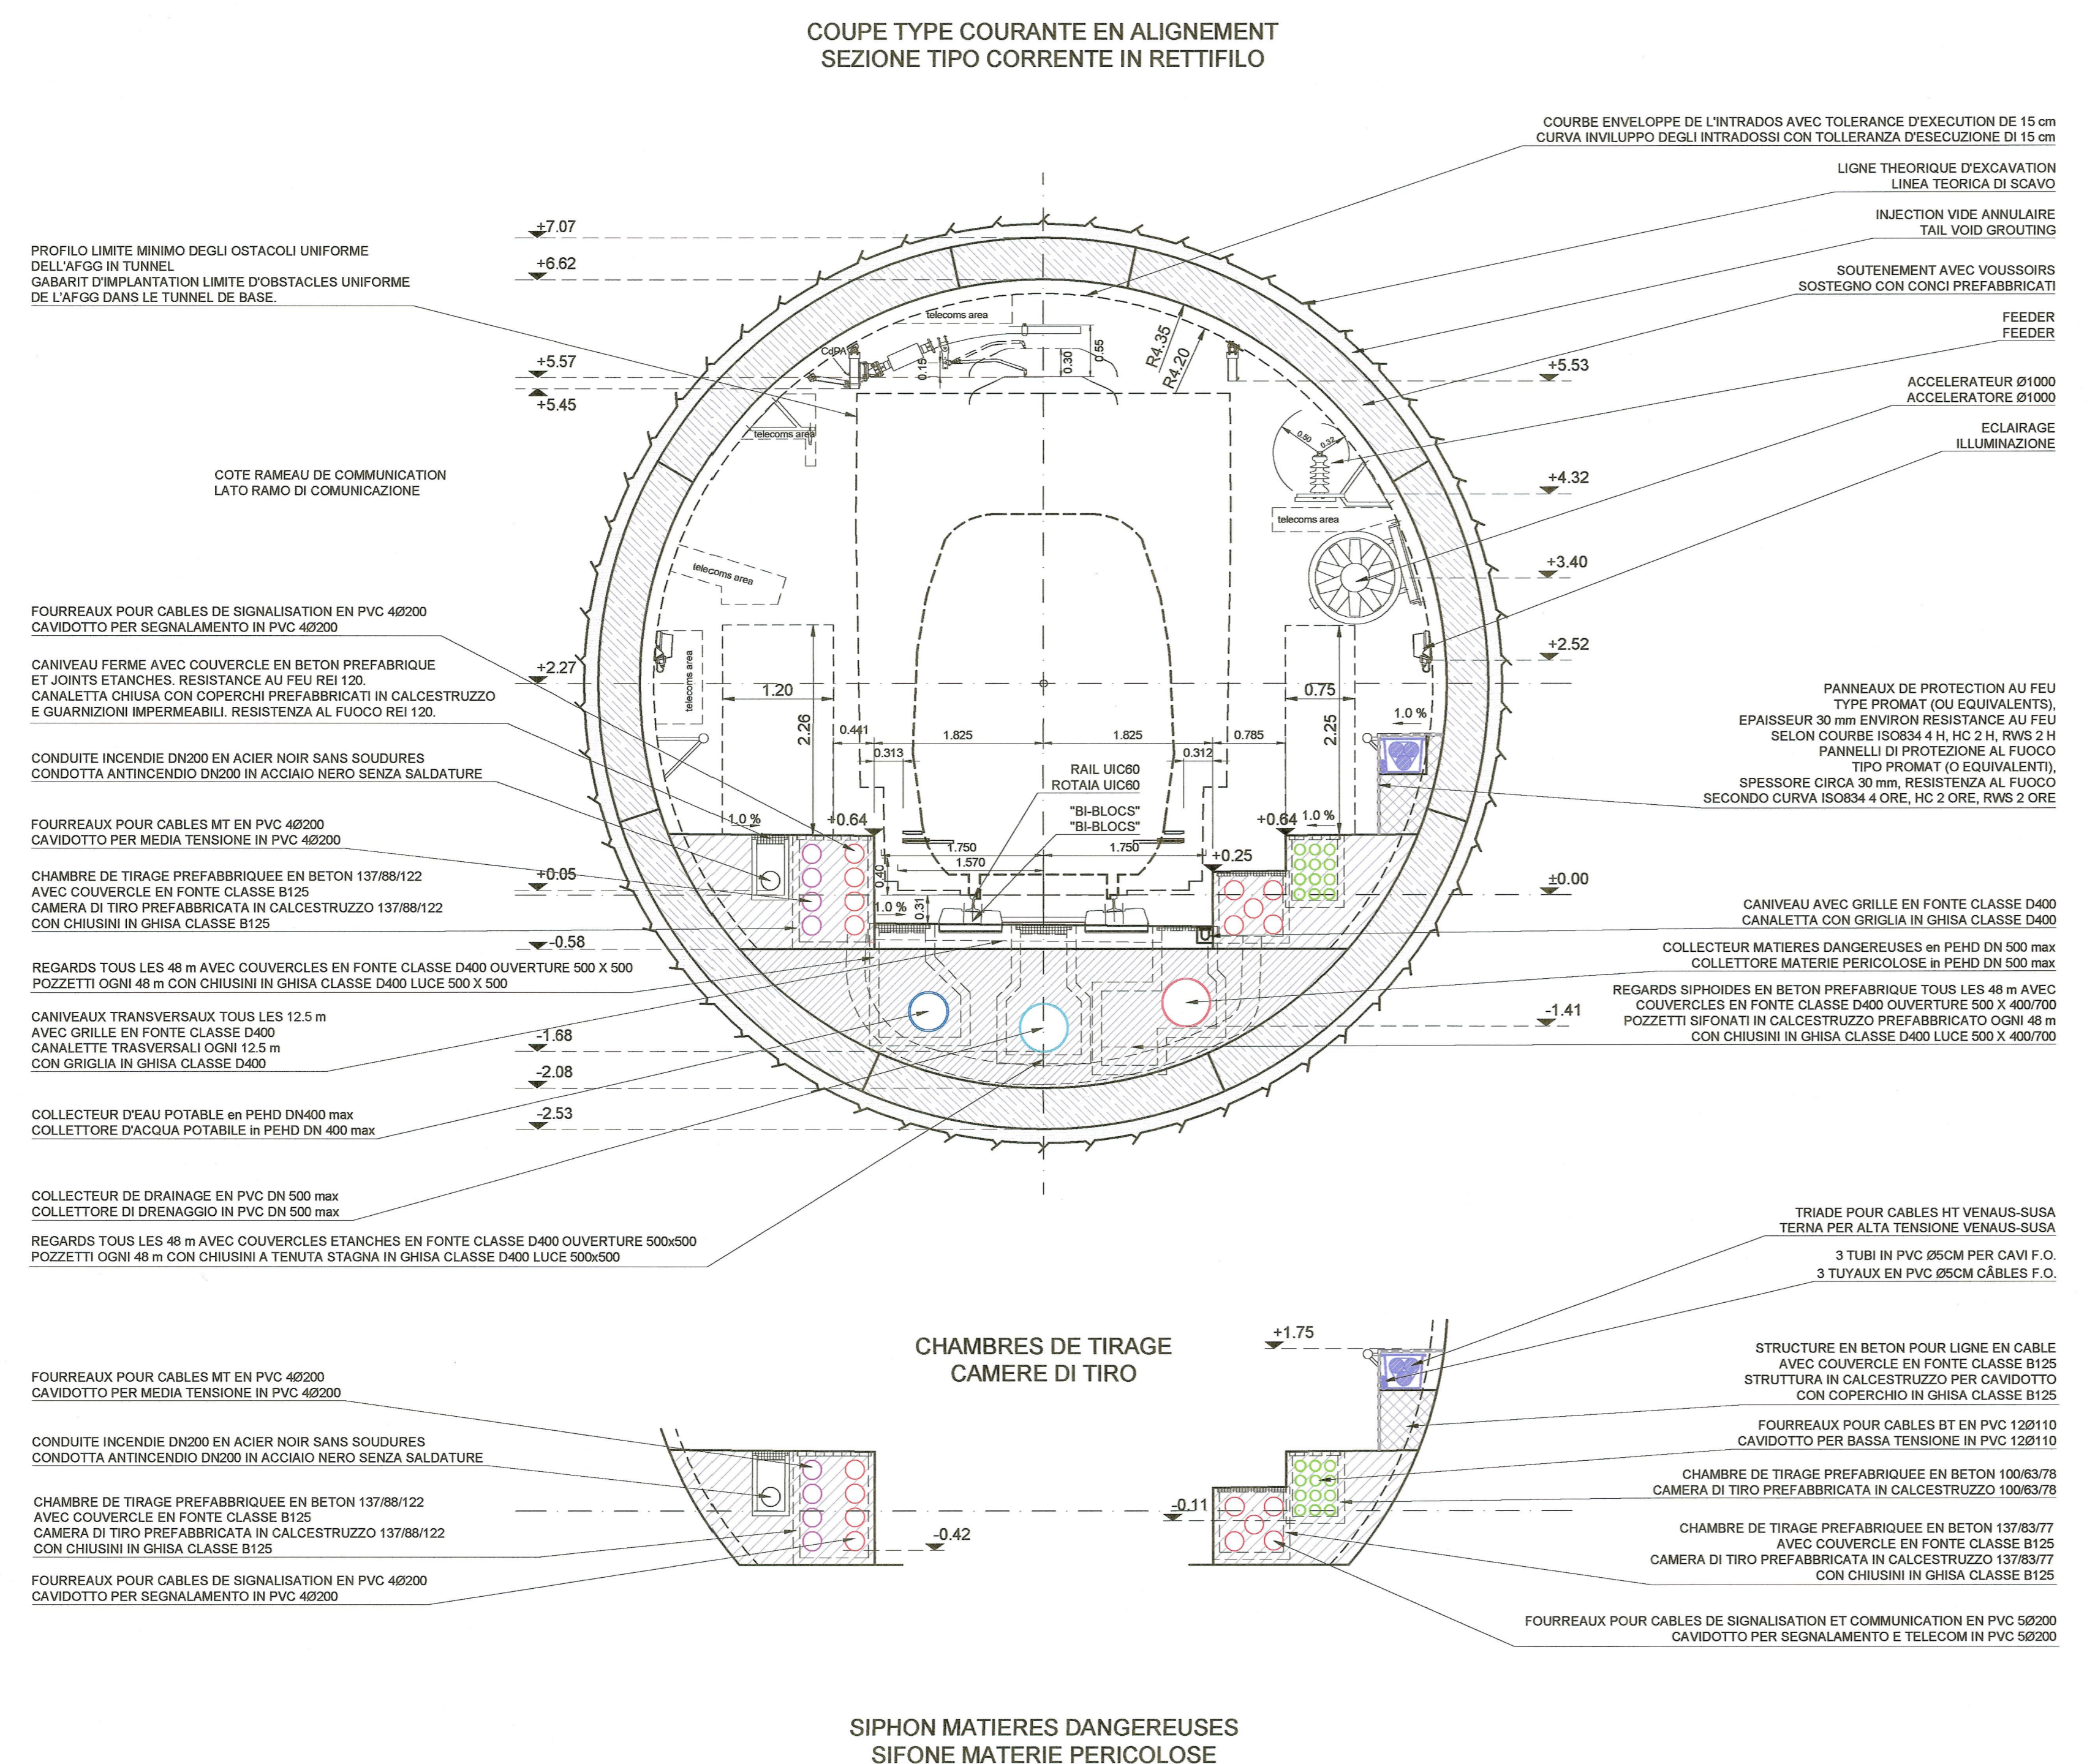

NOTES:

- LES ÉQUIPEMENTS SONT DONNÉS À TITRE INDICATIF. SE RÉFÉRER AU PLAN ÉQUIPEMENT. SEULS LES RÉSEAUX HUMIDES SONT REPRÉSENTÉS SUR CE PLAN. SE RÉFÉRER AUSSI AU PLAN PD2-C3A-TS3-3961-3962-3963
- LES DIMENSIONS DU REVÊTEMENT SONT INDICATIVES. SE RÉFÉRER AUX DESSINS DES COFFRAGES POUR LES DÉTAILS.
- POUR LES INJECTIONS DU VIDE ANNULAIRE VOIR DESSIN DES COFFRAGES.

NOTE :

- GLI IMPIANTI SONO RAPPRESENTATI A TITOLO INDICATIVO. FARE RIFERIMENTO AL DISEGNO IMPIANTISTICO. SOLO LA RETE ANTINCENDIO ED I DRENAGGI SONO RAPPRESENTATI IN QUESTO DISEGNO. RIFERIRSI ANCHE ALLA TAVOLA PD2-C3A-TS3-3961-3962-3963
- LE DIMENSIONI DEL RIVESTIMENTO SONO INDICATIVE. RIFERIRSI AGLI ELABORATI DELLE CARPENTERIE PER DETTAGLI.
- PER LE INIEZIONI DELL'INTERCAPEDINE VEDERE ELABORATI DELLE CARPENTERIE.

TOLLERANCES :

AXE DE L'OUVRAGE : 1 cm
 POSITION DES PAREMENTS : 3 cm
 NIVEAU DES RADIER : 3 cm

TOLLERANZE :

ASSE : 1 cm
 POSIZIONE DEI PARAMENTI : 3 cm
 LIVELLO DELLA PLATEA : 3 cm

RAPPORT DE REFERENCE / RELAZIONE DI RIFERIMENTO:
 PRV_C3A_0435_26-19-00_10-01 - Relazione generale illustrativa
 PRV_C3A_7671_29-19-49_10-01 - Relazione descrittiva e di calcolo opere alimentazione 132kV

LAISON LYON - TURIN / COLLEGAMENTO TORINO - LIONE

Partie commune franco-italienne / Sezione transfrontalière

Parte comune italo-francese / Sezione transfrontalière

NOUVELLE LIGNE LYON TURIN - NUOVA LINEA TORINO LIONE
 PARTIE COMMUNE FRANCO-ITALIENNE - PARTE COMUNE ITALO-FRANCESE

PARTE IN TERRITORIO ITALIANO - PROGETTO IN VARIANTE (OTTEMPERANZA ALLA PRESCRIZIONE N. 235 DELLA DELIBERA CIPE 19/2015)
 CUP C11J05000030001 - PROGETTO DEFINITIVO
 GENIE CIVIL - OPERE CIVILI
 TUNNEL DE BASE - TUNNEL DI BASE
 GENERALITES COMMUNES FRANCE-ITALIE - DOCUMENTI GENERALI COMUNI FRANCIA-ITALIA
 COUPES FONCTIONNELLES - SEZIONI FUNZIONALI
 COUPE TYPE DESCRIPTIVE AVEC INSTALLATIONS EN ALIGNEMENT, EXCAVATION AU TUNNELIER AVEC BOUCLIER, AVEC CABLES 132kV, SANS DRAINAGE - SEZIONE TIPO DESCRITTIVA CON IMPIANTI IN RETTIFILLO, SCAVO CON FRESA SCUDATA, CON CAVI 132kV, SENZA DRENAGGIO

Indice	Date / Data	Modifications / Modifiche	Établi par / Concepito da	Vérifié par / Controllato da	Autorisé par / Autorizzato da
0	08/09/2016	Première diffusion PRV / Prima emissione PRV	M. JANUTOLO (BG) C. SALOT (BG)	F. MAGNORFI C. OGNIBENE	L. CHANTRON A. MORDASINI
A	31/01/2017	Révision suite aux commentaires de TELT et passage au statut AP / Revisione e sigillo committenti TELT e passaggio allo stato AP	M. JANUTOLO (BG) C. SALOT (BG)	F. MAGNORFI C. OGNIBENE	L. CHANTRON A. MORDASINI

Code Doc: P R V C 3 A T S 3 7 4 7 2 A A P P L A

Adresse GED / Indirizzo GED: C3A // // 26 01 10 40 12

Echelle / Scala: 1:50

Logo: TUNNEL EURALPIN LYON TURIN

Text: TELT sas - Savoie Technolac - Bâtiment "Homère" - 13 allée du Lac de Costance - 73370 LE BOURGET DU LAC (France)
 Tél: +33 (0) 4 79 58 56 50 - Fax: +33 (0) 4 79 58 56 75
 RCS Chambéry 439 556 962 - TVA: FR 02430350692
 Propriété TELT Tous droits réservés - Proprietà TELT Tutti i diritti riservati

