




SEZIONE A-A

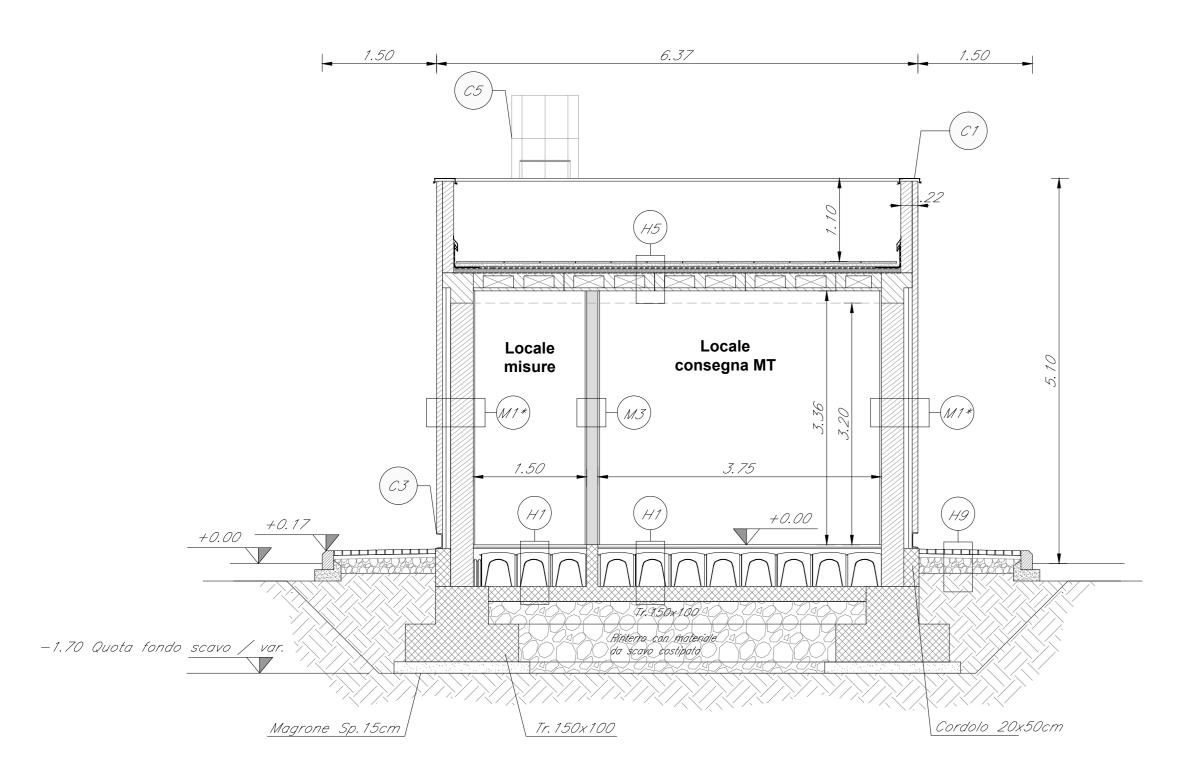

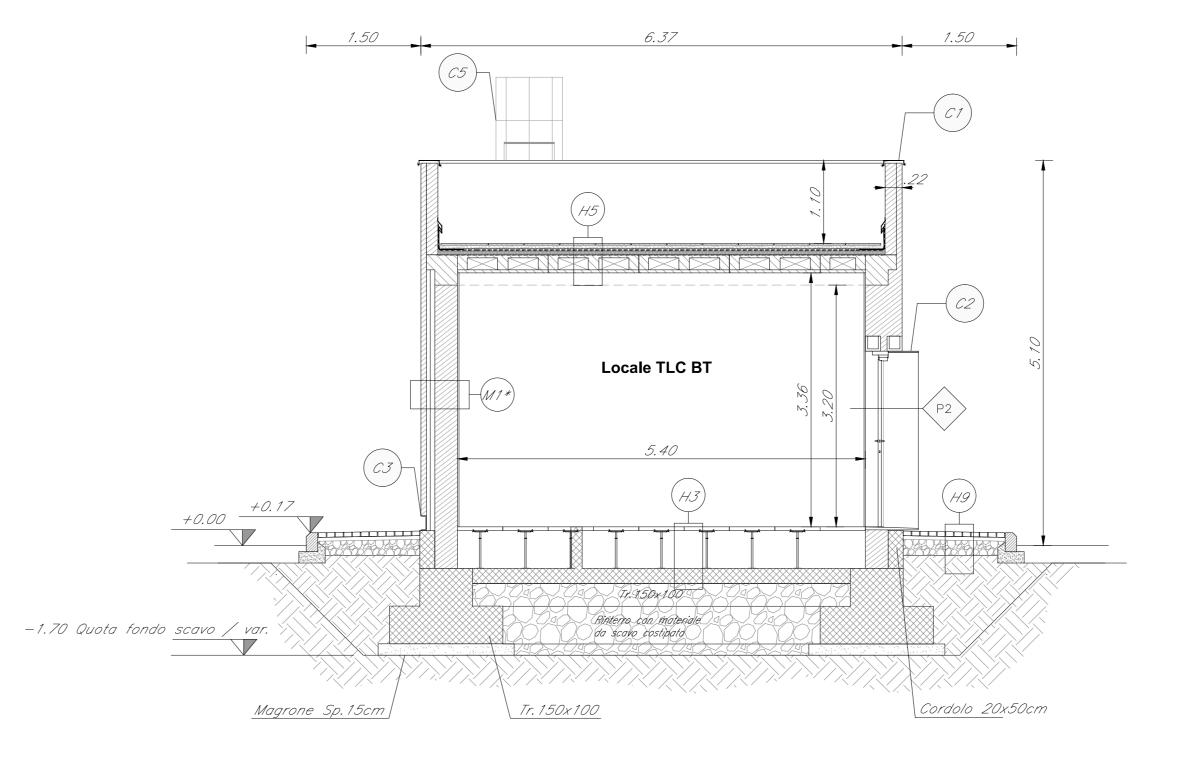

SEZIONE C-C' SCALA 1:50

SEZIONE B-B' SCALA 1:50

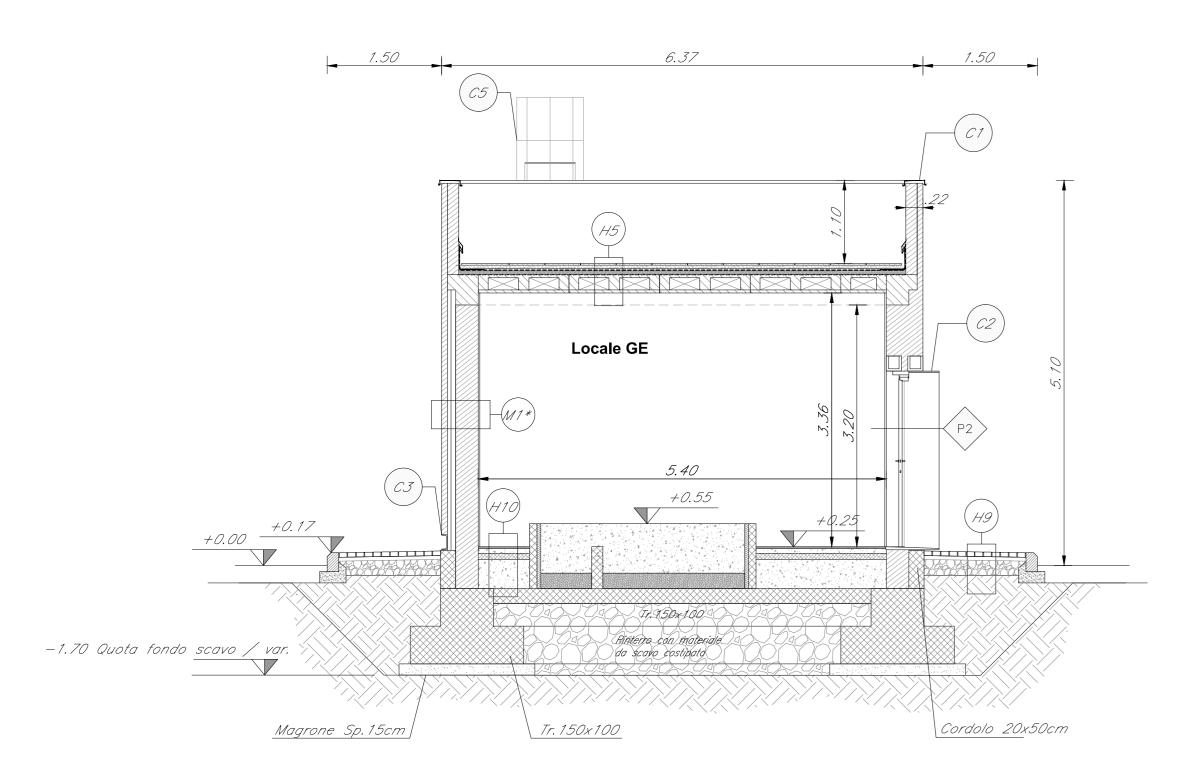

SEZIONE D-D SCALA 1:50

LEGENDA MATERIALI FINITURE

ABACO INFISSI

ABACO INTERVENTI

	m2 SUPERFICIE		
	h - ALTEZZA NETTA AMBIENTE H - FINITURA PAVIMENTO V - FINITURA PARETI (1) S - FINITURA SOFFITTO	an bandan	B T B — LARGHEZ T H — ALTEZZA
	PACCHETTO MURATURE (1) IN AMBIENTI CON PARETI AVENTI FINITURE DIVERSE L'INDICAZIONE VERRA' DATA PER		H T - TIPO INFI
	CIASCUNA PARETE SINGOLARMENTE	P7	PORTA 70x220 cm INTERNA AD 1 ANTA IN ALLUMINIO ZINCATO
H1	CHIUSURE ORIZZONTALI PAVIMENTO IN PIASTRELLE SPECIALI AD ALTA COMPRESSIONE IN CONGLOMERATO	P8	LE MANIGLIE E LE CERNIERE SONO COSTITUITE IN ALLUMINIO I. PORTA 200x230 cm ESTERNA BLINDATA A 2 AM
	CEMENTIZIO E GRANIGLIA DI MATERIALE ANTISDRUCCIOLEVOLE (dm.60x60cm sp. 3cm) POSATO SU SOLAIO REALIZZATO CON VESPAIO AREATO CON CASSERI A PERDERE TIPO "IGLOO" (h=40cm) E SOLETTA ARMATA CON RETE ELETTROSALDATI (sp.15cm)	4	ZINCATO E VERNICIATO; RIVESTITA CON PANNE MODULARI FORATI; CERNIERE ANTINTRUSIONE, S SICUREZZA E CHIAVI, MANIGLIONE ANTIPANICO. L. LE CERNIERE SONO COSTITUITE IN ALLUMINIO
H2	MANTO DI USURA (sp.3cm), BINDER (sp.4cm), BASE (sp.8cm), FONDAZIONE IN CONGLOMERATO MISTO GRANULARE NATURALE (sp.8cm) E STRATO ANTICAPILLARE (sp.15cm)	P9	LE PORTE. PORTA 90x220 cm ESTERNA BLINDATA AD ACCIAIO ZINCATO E VERNICIATO CON CA. ANTINTRUSIONE; CERNIERE ANTINTRUSIONE, SE
Н3	PAVIMENTO SOPRAELEVATO (PORTANZA 10.000 N/mg) COSTITUITO DA PANNELLI AVENTI SPESSORE DI 34mm E DIM. 600X600mm, SU STRUTTURE DI SOSTEGNO CON FINITURA SUPERFICIALE IN PVC ANTISTATICO E TRATTAMENTO ANTIPOLVERE DELLA SUPERFICIE SOTTOSTANTE SU SOLAIO REALIZZATO CON MASSETTO, GUAINA IMPERMEABILE BITUMINOSA E SOLETTA IN CLS SP. 15 cm CON RES Ø8/20x20.	P1C	SICUREZZA E CHIAVI, MANIGLIONE ANTIPANICO. LE LE CERNIERE SONO COSTITUITE IN ALLUMINIO LE PORTE. PORTA 95x220 cm DA INTERNI SCORREVOLE A SC AD 1 ANTA. ANTA IN E VERNICIATA LE MANIGLI CERNIERE SONO COSTITUITE IN ALLUMINIO IN TINTI
Н4	PACCHETTO DI COPERTURA: GHIAIA DI PROTEZIONE SU MASSETO DELLE PENDENZI IN CONGLOMERATO CEMENTIZIO ALLEGGERITO (SP.8CM), IMPERMEABILIZZAZIONE CON GUAINA BITUMINOSA (2 STRATI 4+4MM), STRATO DI ISOLAMENTO IN POLISTIRENE (SP.TOT. 5CM), BARRIERA AL VAPORE	P11	PORTE.
Н5	PACCHETTO DI COPERTURA: PAVIMENTO IN QUADROTTI DI CLS (47X47cm) SU MASSETO DELLE PENDENZE IN CONGLOMERATO CEMENTIZIO ALLEGGERITO (sp.8cm IMPERMEABILIZZAZIONE CON GUAINA BITUMINOSA (2 STRATI 4+4mm), STRATO DI ISOLAMENTO IN POLISTIRENE (sp.tot. 5cm), BARRIERA AL VAPORE, IL SOLAIO E' REALIZZATO CON PREDALLES E INTONACO (sp.2cm)		PORTE. PORTA 90x210 cm INTERNA AD 1 ANTA IN ALLUM ZINCATO E VERNICIATO. LE MANIGLIE E LE CERNIE COSTITUITE IN ALLUMINIO IN TINTA CON LE PORTE.
Н6	PAVIMENTO IN GRIGLIA METALLICA SU STRUTTURA METALLICA	P12	PORTA 80x220 cm INTERNA AD 1 ANTA IN ALLUM ZINCATO E VERNICIATO. LE MANIGLIE E LE CERNIE COSTITUITE IN ALLUMINIO IN TINTA CON LE PORTE.
H7	PAVIMENTO RUSTICO RIVESTIMENTO PEDATE SCALA DI PROGETTO CON GRADONE IN GRES PORCELLANA)	Prc1	PORTA 200x230 cm INTERNA BLINDATA A 2 ANTE IN ACCIAIO VERNICIATO CON CARATTERISTICHE ANTINTRUSIONE, CON GRIGLIE VENTILAZIONE IN ACCIAIO A PROVA DI PERFORAZIONE NELLE SI CERNIERE ANTINTRUSIONE, SERRATURA DI SICUREZZA E CHIAVI,
H8 H9	PAVIMENTAZIONE IN BETONELLE AUTOBLOCCANTI (sp. 8cm) SU SABBIA DI ALLETTAMENTO (sp.4cm), FONDAZIONE CON MASSETTO DELLE PENDENZE IN CLS (sp.10–14cm) CON RETE ELETTROSALDATA, FONDAZIONE IN CONGLOMERATO MISTO GRANULARE STABILIZZATO (sp.20cm) E FONDAZIONE IN CONGLOMERATO MISTO	Prc2	ANTIPANICO. LE MANIGLIE E LE CERNIERE SONO COSTITUITE IN TINTA CON LE PORTE.
H10	GRANULARE NATURALE (sp.24cm) PAVIMENTO IN GRES PORCELLANATO (30x30cm) POSATO SU COLLA, MASSETTO (sp.6cm) E SOLETTA ARMATA CON RETE ELETTROSALDATA (sp.8cm)	- Pro3	
H11	PAVIMENTO INDUSTRIALE IN BATTUTO DI CEMENTO		PORTONE 480x630 cm A LIBRO DI INGRESSO 2+2 ANTE CM (CONTROTELAIO IN ACCIAIO ZINCATO. LE MANIGLIE E LE CERNIEI COSTITUITE IN ALLUMINIO IN TINTA CON LE PORTE.
V1	FINITURA PARETI INTONACO CIVILE A DUE STRATI CON MALTA CEMENTIZIA, RIFINITO CON	F1	FINESTRA BLINDATA A VASISTAS IN ACCIAIO ZINCATO CON CARA ANTINTRUSIONE E VETRO ANTISFONDAMENTO (DIM. VARIE)
	SOVRASTANTE STRATO DI COLLA DELLA STESSA MALTA, LISCIATO E COMPLETATO CON CICLO DI PITTURAZIONE ECOATTIVA A DUE RIPRESE CONTENENTE SOSTANZE FOTOCATALITICHE COMPRESO DI FISSATIVO (PRIMER) DI SOTTOFONDO A BASE ACQUOSA		
V2	INTONACO ISOLANTE ANTINCENDIO SPESS. MINIMO mm 20 ESEGUITO CON MALTA A BASE DI MATERIALI ISOLANTI TIPO VERMICULITE, PERLITE E SIMILARI		MURATURE
V3 V4	INTONACO RUSTICO CON MALTA CEMENTIZIA RIVESTIMENTO IN GRES CERAMICO DIM.20x20cm FINO AD UN'ALTEZZA DI 2.40cm E SOVRASTANTE INTONACO CIVILE PER INTERNI TINTEGGIATO CON IDROPITTURA	M1*	CONGLOMERATO NORMALE DI CEMENTO VIBROCOMPRESSO (sp.3 POROTON + ISOLANTE ESTERNO IN POLISTIRENE (sp6cm) + C VENTILAZIONE (sp5cm) + RIVESTIMENTO ESTERNO IN LASTRE D
V5	TRASPIRANTE RIVESTIMENTO IN LAMIERA DI ACCIAIO COR-TEN SU APPOSITA SOTTOSTRUTTURA METALLICA ZINCATA		RINFORZATO CON FIBRA DI VETRO (GRC), CON TRATTAMENTO S IDROREPELLENTE E ANTI-GRAFFITI DELLA SUPERFICIE A VISTA, TELAIO METALLICO DI SOSTEGNO, STAFFATURE E BULLONERIE P ALLE STRUTTURE.
	FINITURA SOFFITTO	M2	MURATURA COSTITUITA DA BLOCCHI CAVI PREFABBRICATI IN COI NORMALE DI CEMENTO VIBROCOMPRESSO LISCIATI E TRATTATI S FACCE (sp.20cm) (CON CARATTERISTICHE REI 120)
S1	INTONACO A MEZZO STUCCO FORMATO DA INTONACO GREZZO CON MALTA FINE DI CALCE SPENTA E POZZOLANA TIRATA A FRATAZZO, RIFINITO CON SOVRASTANTE STRATO DI CIRCA mm 2 DI MALTA PER STUCCHI COMPOSTA DA	M3	MURATURA COSTITUITA DA BLOCCHI CAVI PREFABBRICATI IN COI NORMALE DI CEMENTO VIBROCOMPRESSO LISCIATI E TRATTATI S FACCE (sp. 15cm) (CON CARATTERISTICHE REI 90)
	m³ 0,45 DI CALCE SPENTA IN PASTA E m³ 0,90 DI POLVERE DI MARMO, LEVIGATO E LISCIATO E COMPLETATO CON CICLO DI PITTURAZIONE ECOATTIVA A DUE RIPRESE CONTENENTE SOSTANZE FOTOCATALITICHE COMPRESO DI FISSATIVO (PRIMER) DI SOTTOFONDO A BASE ACQUOSA CONTROSOFFITTO A QUADROTTI IN ALLUMINIO (dim60X60cm) CON IN TELAIO A PROFILI METALLICI. ALTEZZA DA PAVIMENTO 2.50m. ANCORATO AL SOLAIO IN CAP	M4 M5	MURATURA COSTITUITA DA BLOCCHI CAVI PREFABBRICATI IN COI NORMALE DI CEMENTO VIBROCOMPRESSO (sp.20cm) TIPO PORO CARATTERISTICHE REI 120) + ISOLANTE ESTERNO IN POLISTIRE LISCIATA E TRATTATA SU ENTRAMBE LE FACCE CON 2cm DI IN MURATURA ESTERNA IN PANNELLI FACCIAVISTA, COSTITUITA DA PREFABBRICATI IN CONGLOMERATO NORMALE DI CEMENTO VIBRO
S2	INTONACATO A RUSTICO CON MALTA CEMENTIZIA CONTROSOFFITTO A QUADROTTI IN CARTONGESSO(dim60X60cm) CON IN TELAIO A PROFILI METALLICI. ALTEZZA DA PAVIMENTO 2.70m. SOSPESO DAL SOLAIO IN CAP	1 M6	(sp.30cm) TIPO POROTON + ISOLANTE ESTERNO IN POLISTIRE! PANNELLO PREFABBRICATO IN GRC CON SOTTOSTRUTTURA META PARTIZIONI INTERNE IN DOPPIA LASTRA DI CARTONGESSO AD E.
S3 S4	INTONACATO A RUSTICO ATTRAVERSO SISTEMA DI PENDINATURA IN LAMIERA ZINCA. CONTROSOFFITTO IN DOPPIA LASTRA DI CARTONGESSO AD ELEVATA PRESTAZIONE IGROMETRICA (SP 12,5mmX 2) ANCORATA A SOTTOSTRUTTURA IN LAMIERA METALLICA ZINCATA DELLE DIMENSIONI IDONEE A SECONDA DELL'ALTEZZA DEI LOCALI.		IGROMETRICA (SP 12,5mmX 2) ANCORATA A SOTTOSTRUTTURA METALLICA ZINCATA DELLE DIMENSIONI IDONEE A SECONDA DEL LOCALI. PER LE PORTE CON GRIGLIA O SERRANDA A GRAVITA' ED ALTA ELABORATI IMPIANTISTICI.
	INFISSI		
P1	PORTA 80x230 cm ESTERNA BLINDATA AD 1 ANTA IN ACCIAIO ZINCATO E VERNICIATO CON CARATTERISTICHE ANTINTRUSIONE; CERNIERE ANTINTRUSIONE, SERRATURA DI SICUREZZA E CHIAVI, MANIGLIONE ANTIPANICO. LE MANIGLIE E LE CERNIERE SONO COSTITUITE IN ALLUMINIO IN TINTA CON LE PORTE.		OPERE METALLICHE
P1*	PORTA 120x230 cm ESTERNA BLINDATA A 2 ANTE IN ACCIAIO ZINCATO E VERNICIATO CON CARATTERISTICHE ANTINTRUSIONE; CERNIERE ANTINTRUSIONE, SERRATURA DI SICUREZZA E CHIAVI, MANIGLIONE ANTIPANICO. LE MANIGLIE E LE CERNIERE SONO COSTITUITE IN ALLUMINIO IN TINTA CON LE PORTE. PORTA 160x230 cm ESTERNA BLINDATA A 2 ANTE IN ACCIAIO ZINCATO E	C1	LAMIERA IN ACCIAIO CORTEN PER SCOSSALINA, SOGLIA E CART. SPESS. 8/10 PORTALE IN LAMIERA IN ACCIAIO CORTEN PER IMBOTTI APERTU. 20/10 mm, CON SOTTOSTRUTTURA IN PROFILI RETTANGOLARI 30x20
P2	VERNICIATO CON CARATTERISTICHE ANTINTRUSIONE, CON GRIGLIE DI VENTILAZIONE IN ACCIAIO A PROVA DI PERFORAZIONE NELLE SPECCHIATURE; CERNIERE ANTINTRUSIONE, SERRATURA DI SICUREZZA E CHIAVI, MANIGLIONE ANTIPANICO. LE MANIGLIE E LE CERNIERE SONO COSTITUITE IN ALLUMINIO IN	C3	ZOCCOLINO CON CARTER DI ACCIAIO CORTEN h=20 cm, sp. 0
P3	TINTA CON LE PORTE. PORTA 200x230 cm ESTERNA BLINDATA A 2 ANTE IN ACCIAIO ZINCATO E VERNICIATO CON CARATTERISTICHE ANTINTRUSIONE, CON GRIGLIE DI VENTILAZIONE IN ACCIAIO A PROVA DI PERFORAZIONE NELLE SPECCHIATURE; CERNIERE ANTINTRUSIONE, SERRATURA DI SICUREZZA E CHIAVI, MANIGLIONE ANTIPANICO. LE MANIGLIE E LE CERNIERE SONO COSTITUITE IN ALLUMINIO IN	C4 C5 C6	DISCENDENTE Ø 100 mm IN LAMIERA DI ACCIAIO INOX CON P, SCALA A PIOLI PER MANUTENZIONE COPERTURA RIVESTIMENTO ESTERNO PANNELLI DI ACCIAIO CORTEN MICROFO dim. 1000x2000 mm
P3*	TINTA CON LE PORTE. PORTA 200x230 cm ESTERNA BLINDATA A 2 ANTE IN ACCIAIO ZINCATO E VERNICIATO CON CARATTERISTICHE ANTINTRUSIONE; CERNIERE ANTINTRUSIONE,	C7	SISTEMA ANTICADUTA CONFORME ALLA NORMA EN795-2012. LI COMPLETATA DI PUNTI DI ANCORAGGIO SINGOLI. LE GRIGLIE GA1, GA2, GE1, GE2, VGE, SONO DA CONSIDERARS
P4	SERRATURA DI SICUREZZA E CHIAVI, MANIGLIONE ANTIPANICO. LE MANIGLIE E LE CERNIERE SONO COSTITUITE IN ALLUMINIO IN TINTA CON LE PORTE. PORTONE 480x630 cm A LIBRO DI INGRESSO 2+2 ANTE CM 630x480. CONTROTELAIO IN ACCIONO ZINCATO. LE MANIGLIE E	n.b.	INDICATIVE; PER TALI DEFINIZIONI SI FA RIMANDO AGLI ELABORA
P5	LE CERNIERE SONO COSTITUITE IN ALLUMINIO IN TINTA CON LE PORTE. PORTA 120x230 cm ESTERNA BLINDATA A 2 ANTE IN ACCIAIO ZINCATO E VERNICIATO CRATTERISTICHE ANTINTRUSIVE CON SPECCHIATURE IN VETRO		
P6	ANTISFONDAMENTO. PORTA 80x220 cm INTERNA AD 1 ANTA IN ALLUMINIO ZINCATO E VERNICIATO. LE MANIGLIE E LE CERNIERE SONO COSTITUITE IN ALLUMINIO IN TINTA CON LE PORTE.		
N.B.		 RO	
•	TUTTI I TRAMEZZI SONO INTONACATI CON INTERPOSIZIONE DI RETE IN FIBRA DI VETI QUALORA I FABBRICATI SI TROVINO IN AREA DI FERMATA/STAZIONE IL MATERIALE DI LA QUOTA ALTIMETRICA 0.00 ANDRA' ASSIMILATA ALLA QUOTA ALTIMETRICA DEI SINGI SENERALE	RIVESTII	
	COMMITTENTE:		
	RETE FERRO GRUPPO FERROVIE DELL		A ITALIANA TO ITALIANE
	PROGETTAZIONE:		
			GRUPPO FERROVIE DELLO STATO ITALIA
			SKOPPO PERROVIE DELLO SIAIO ITALIA

