
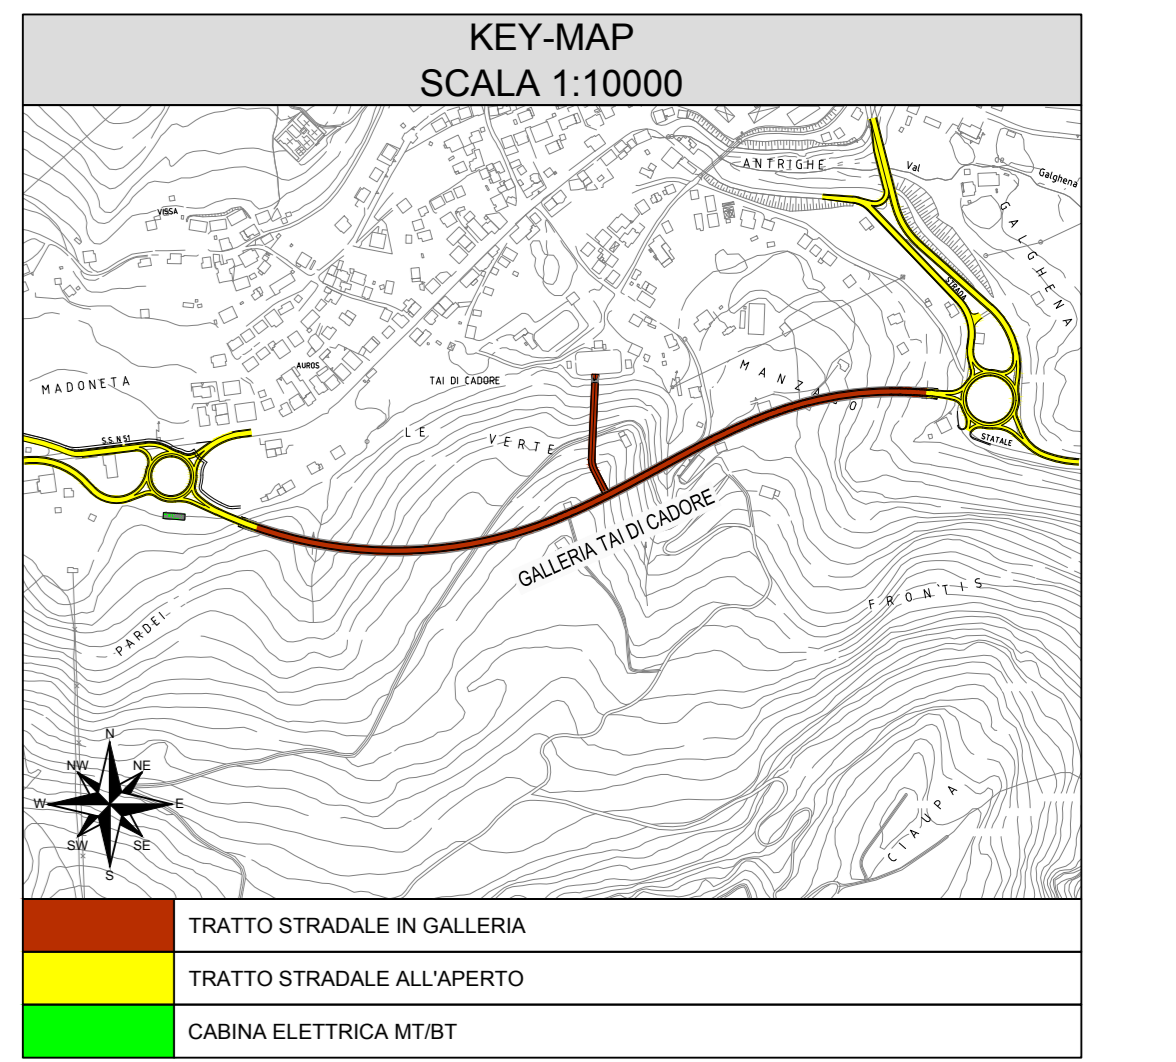


PLANIMETRIA DISTRIBUZIONE IMPIANTI
SCALA 1:1000

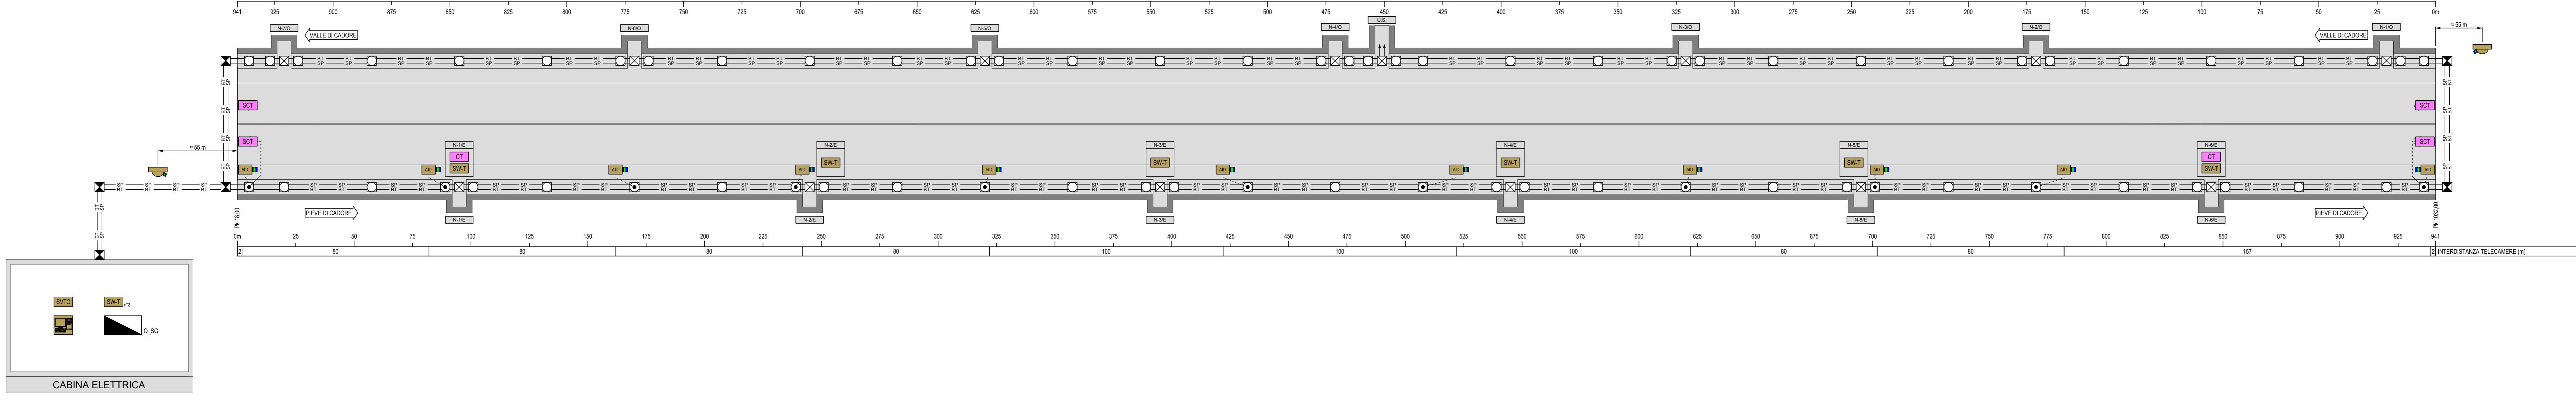

LEGENDA COLORI

IMPIANTI ELETTRICI DI POTENZA MTBT
IMPIANTI DI ILLUMINAZIONE (IL)
IMPIANTI DI SUPERVISIONE (SV)
IMPIANTI SCB (SC)
IMPIANTI TVCC (TC)
IMPIANTI RIVELAZIONE INCENDI (RI)
IMPIANTI PANNELLI A MESSAGGIO VARIABLE (PM)
IMPIANTI RADIO (RA)
IMPIANTI VENTILAZIONE E MONITORAGGIO ATMOSFERICO (VEMA)
IMPIANTI CONTROLLO TRAFFICO (CT)
IMPIANTI ANTINCENDIO (AI)

LEGENDA RETI

RETE MEDIA TENSIONE (MT) GENERALE
RETE BASSA TENSIONE (BT) NORMALE/ORDINARIA (DA RETE)
RETE BASSA TENSIONE (BT) PRIVILEGIATA (DA GE)
RETE BASSA TENSIONE (BT) IN CONTINUITA' ASSOLUTA (DA CPS)
RETE SPECIALE DI COMUNICAZIONE LOCALE CON CAVO MULTICONDUTTORE
RETE SPECIALE DI COMUNICAZIONE LOCALE CON CAVO COASSIALE
RETE SPECIALE DI COMUNICAZIONE LOCALE IN FIBRA OTTICA
DERIVAZIONE ENTRA CASSETTA CON MORSETTERIA O MUFFOLA


LEGENDA CAVIDOTTI E POZZETTI

CANALE IN ACCIAIO INOX ASI 304 CON SETTO SEPARATORE - Dim. 200x75 mm
CANALE RESISTENTE AL FUOCO IN ACCIAIO INOX ASI 304 - Dim. 100x75 mm
CAVIDOTTO RETE BASSA TENSIONE
CAVIDOTTO RETI SPECIALI
CAVIDOTTO PER ALIMENTAZIONE TERMINALE
POZZETTO E CHIUSINO IN CLS POSATO SU PAVIMENTAZIONE
POZZETTO IN CLS DESTINATO IN OPERAZIONE FABBRICATO CON CHIUSINO IN GRASA A SPECIFICI DIM. DIM. INTERNE: 100x100x100 mm CON SETTO SEPARATORE BT 300
POZZETTO E CHIUSINO IN CLS POSATO DIETRO PROFILO RIDIRETTIVO
DIMENSIONI INTERNE: 100x100x100 mm



LEGENDA NICCHIE

DIREZIONE FORNICE E EST (DIREZIONE PREVE DI CADORE) O OVEST (DIREZIONE VALLE DI CADORE)
NUMERAZIONE PROGRESSIVA
TIPOLOGIA NE NICCHIA SOB U.S. USCITA DI SICUREZZA

SEZIONE TIPOLOGICA
SCALA 1:50

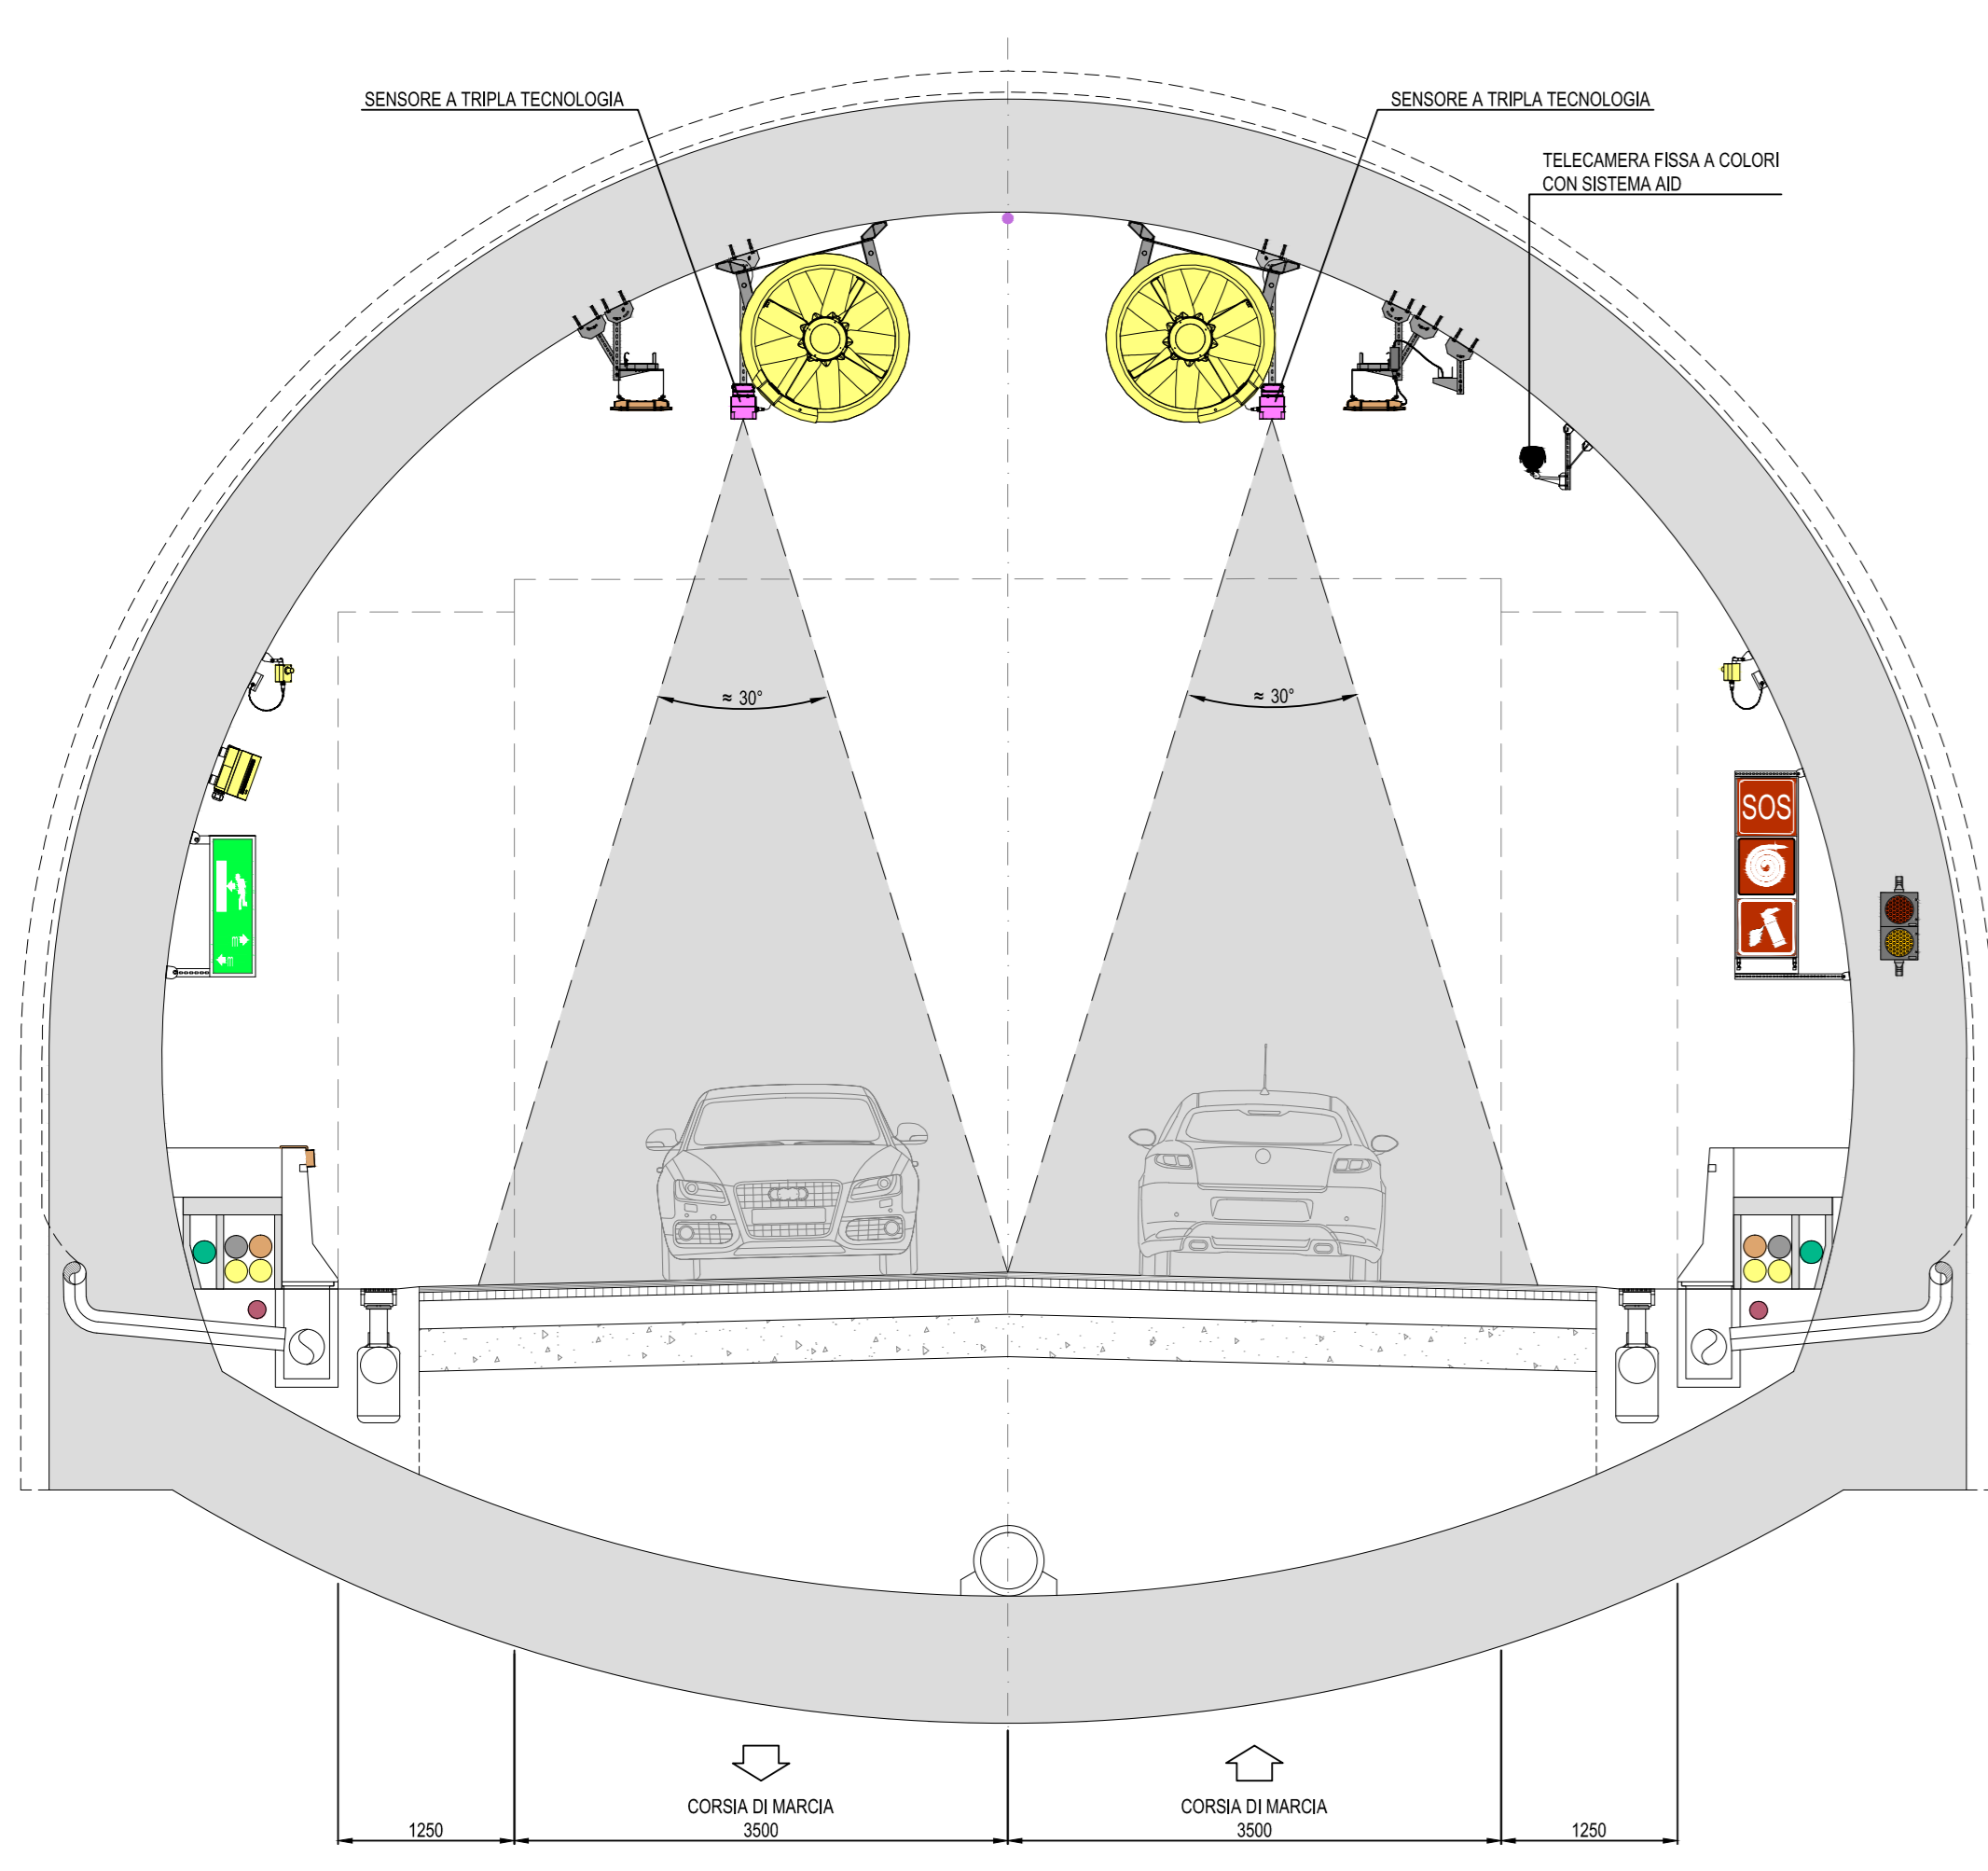

SCHEMA DI PRINCIPIO
IMPIANTO TVCC E CONTROLLO TRAFFICO

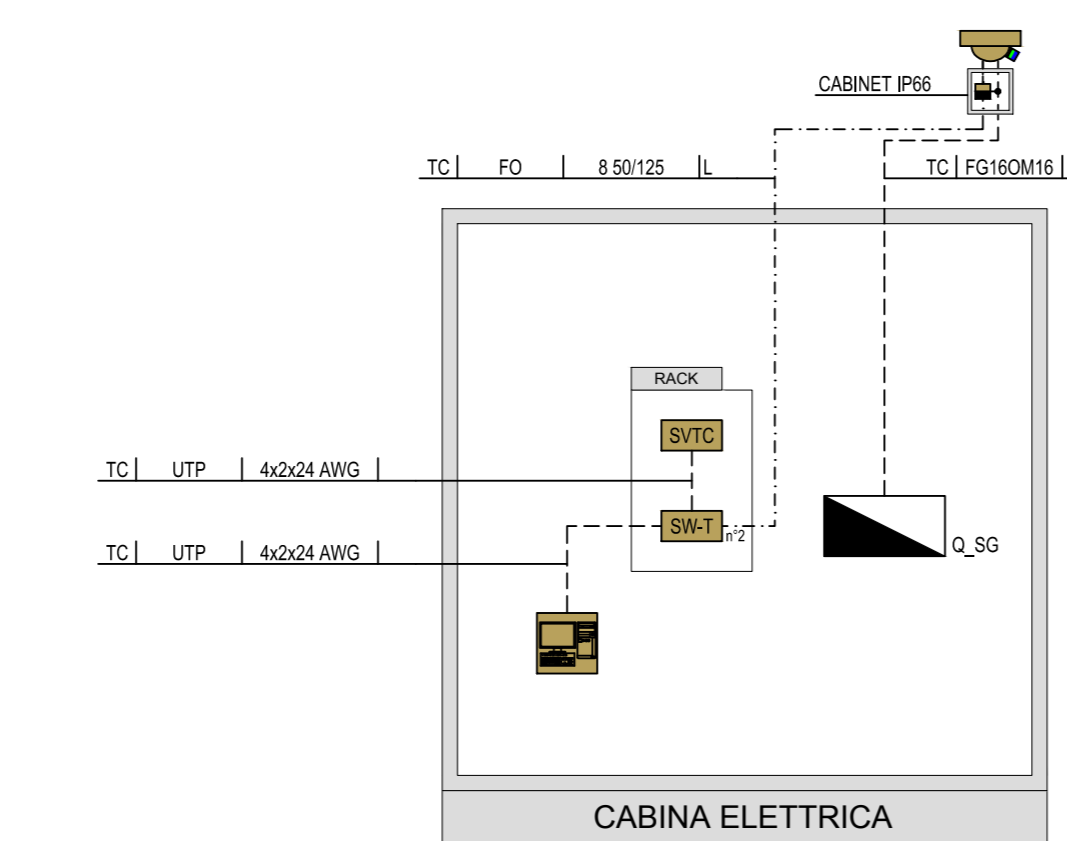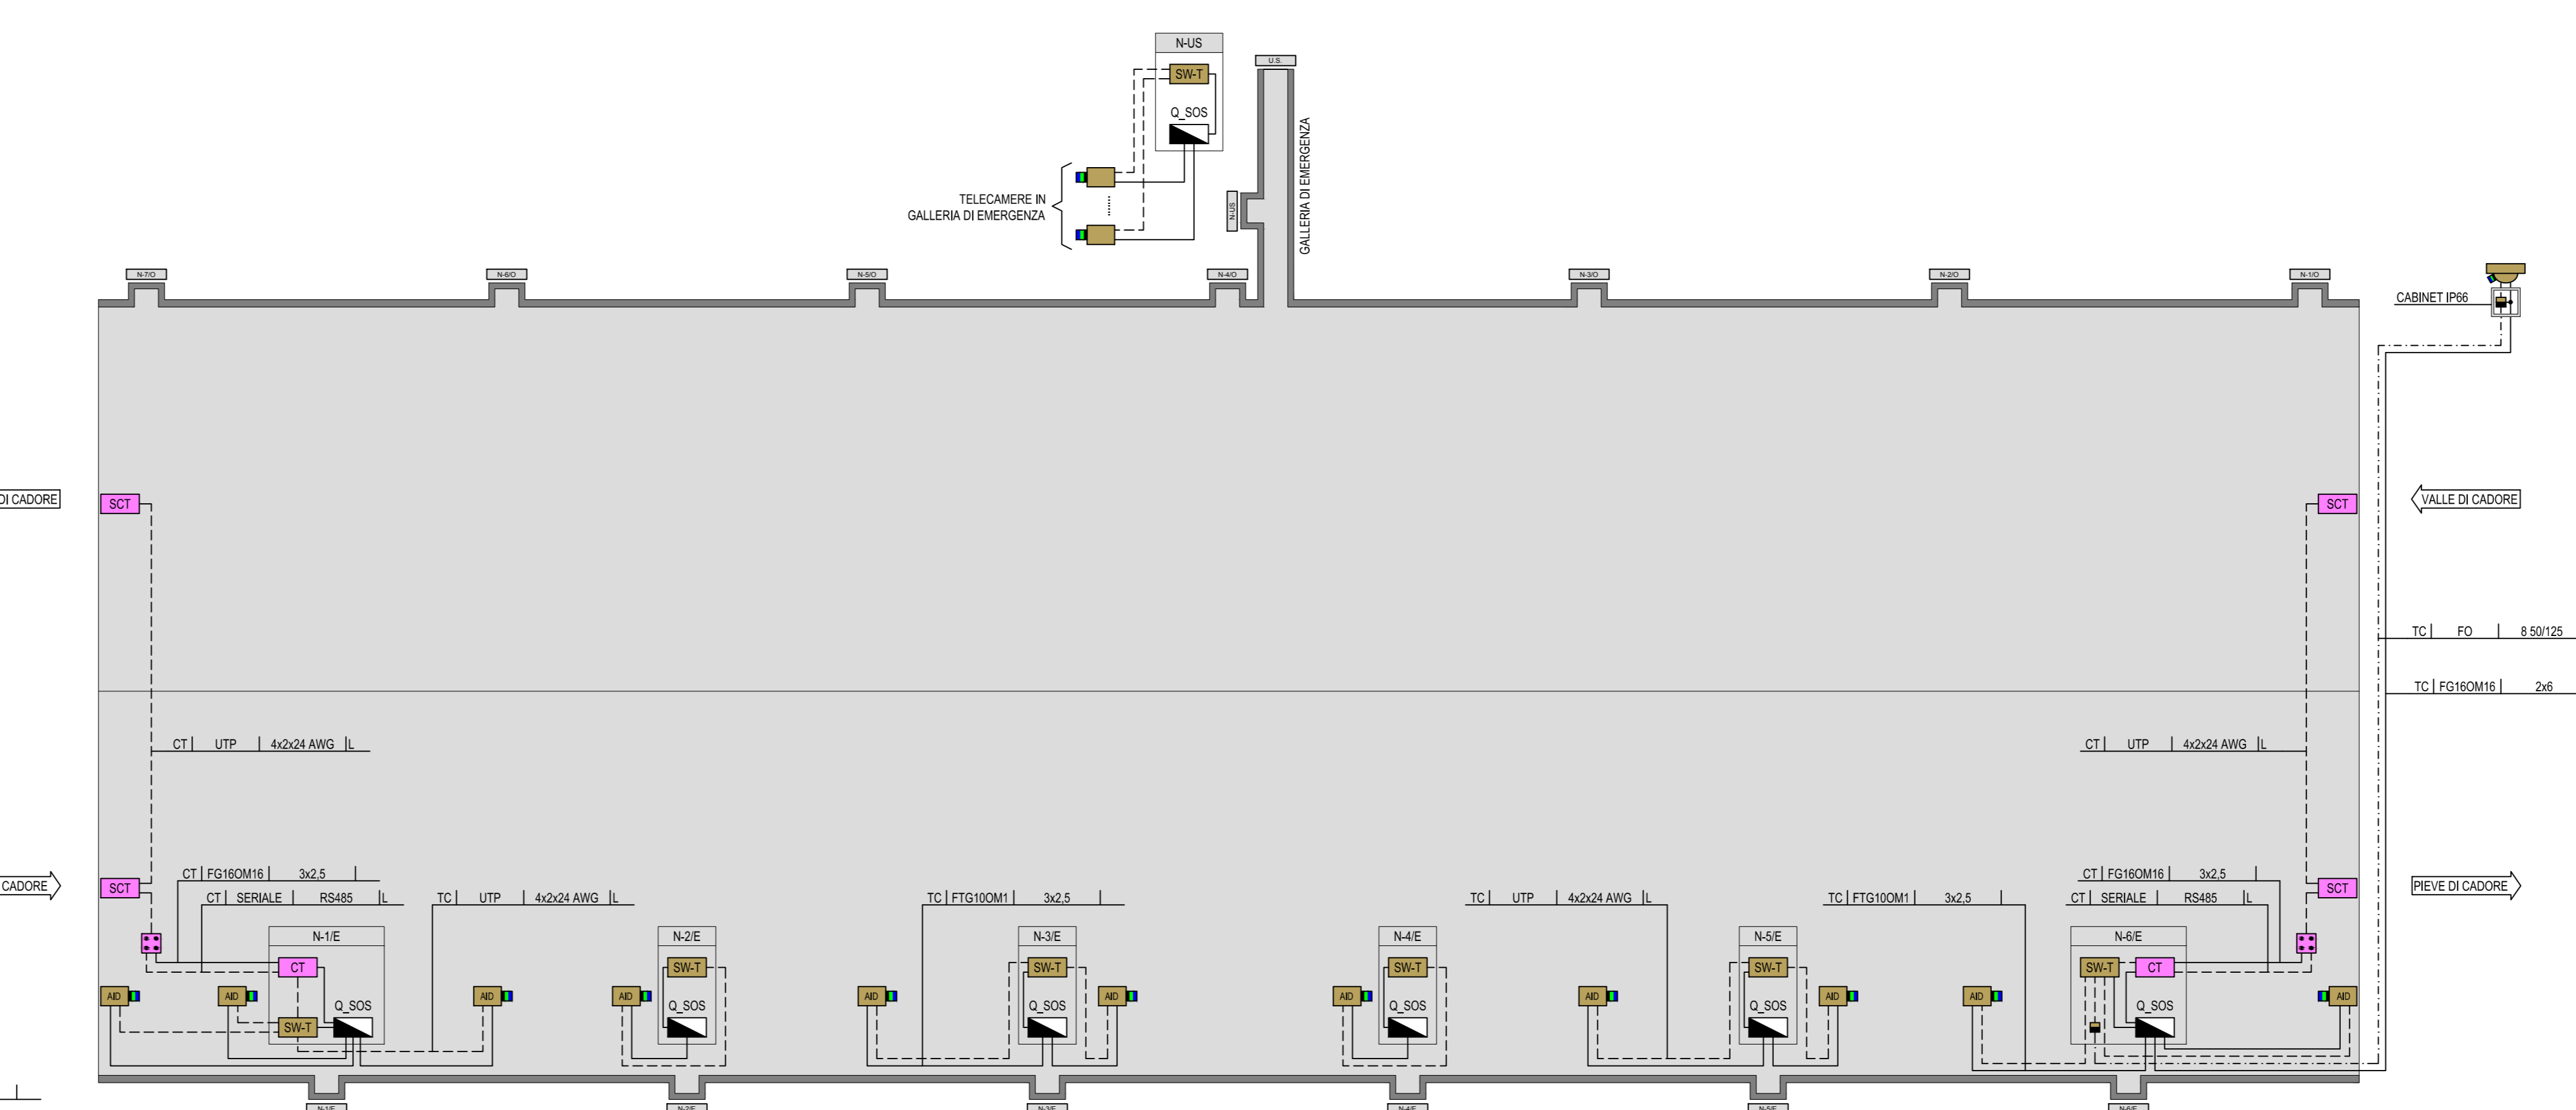

LEGENDA QUADRI ELETTRICI

Q_MT	QUADRO ELETTRICO MEDIA TENSIONE
Q_BT	QUADRO ELETTRICO BASSA TENSIONE
Q_GE	QUADRO ELETTRICO GRUPPO ELETTROGENO
Q_VE	QUADRO ELETTRICO VENTILAZIONE TUNNEL
Q_ELR	QUADRO ELETTRICO ILLUMINAZIONE DI RINFORZO
Q_ELP	QUADRO ELETTRICO ILLUMINAZIONE PERMANENTE
Q_SG	QUADRO ELETTRICO SERVIZI AUSILIARI DI GALLERIA
Q_SC	QUADRO ELETTRICO SERVIZI AUSILIARI DI CABINA
Q_PA	QUADRO ELETTRICO POMPE ANTINCENDIO
Q_UE	QUADRO ELETTRICO USCITA DI EMERGENZA
Q_SOS	QUADRO POSIZIONE SOS
Q_LLEKTH	QUADRO ELETTRICO ILLUMINAZIONE ESTERNA (n=1 ILLUMINAZIONE IMBOCO OVEST, n=2 ILLUMINAZIONE IMBOCO EST)

LEGENDA SIMBOLI

QUADRO ELETTRICO
CONVERTITORE DI SEGNALE ELETTROOTTICO SU FIBRA MULTIMODALE
SWITCH PER IMPIANTO TVCC
SERVER REGISTRAZIONE E GESTIONE IMPIANTO TVCC
CENTRALINA CONTROLLO TRAFFICO
SENSORE CONTROLLO TRAFFICO
SCATOLA DI CONNESSIONE TERMINALE SENSORI CONTROLLO TRAFFICO
POSTAZIONE DI VISUALIZZAZIONE E DI GESTIONE IMPIANTO TVCC
TELECAMERA FISSA A COLORI CON SISTEMA AD A BORDO
TELECAMERA FISSA A COLORI
TELECAMERA DOME

LEGENDA INDICATORI

INDICATORE CAVI ELETTRICI
TIPO CAVO
FORMAZIONE CAVO
ULTERIORI INFORMAZIONI

NOTE:
- PER LO SCHEMA PLANIMETRICO DEI CAVIDOTTI ESTERNI DI COLLEGAMENTO CABINA-GALLERIA VEDI ELABORATI SPECIFICI.
- TUTTI I CAVI ELETTRICI DI POTENZA E SEGNALE DEVONO ESSERE RESPONDI ALI OPI PREGIAMENI PRODOTTI DA COSTRUTTORE UE 30511, DOTATI DI MARCA E DI PROVA E DI CERTIFICAZIONE DI PERFORMANCE IN PARTICOLARE LA SERIAZIONE (NICCHIE).
- PER IMPIANTI ESTERNI (IMBOCO OVEST) - CAVI BRONZOLASE COI - CL. II, II.
- PER IMPIANTI IN GALLERIA (IMBOCO OVEST) - CAVI BRONZOLASE COI - CL. II, II.
- I CAVI RESISTENTI AL FUOCO NON DEVONO COMPARTI SECONDO TIPOLOGIA "AL MOMENTO DELLA STRUTTURA DEL PRESENTE DOCUMENTO, RESTA INTESO CHE DOVRA' ESSERE ADOTTA LA REPERENTE EUROLOCALE SECONDO OPI, QUANDO RESPONDI ALI MOMENTO DELLA INIZIAZIONE DEL CAVO.

Coordinamento Territoriale Nord Est
Area Compartimentale Veneto
Via E. Matteotti, 48 - 30172 Montebelluna (TV) - Tel. 0423/44111 - Fax 0423/44111 - F. 0423/44111/2
ANAS S.p.A. - Sede in S. Maria di Sala (PD) - Via Montebelluna, 10 - 0423/44111 - F. 0423/44111/2
Pia. S. Maria di Sala - 35010 S. Maria di Sala (PD) - Tel. 0423/44111 - F. 0423/44111/2

S.S. n° 51 "di Alemagna"
Provincia di Belluno
Piano straordinario per l'accessibilità a Cortina 2021
Attraversamento dell'abitato di Tai di Cadore

PROGETTO DEFINITIVO
PROGETTAZIONE ANAS S.p.A.
Coordinamento Territoriale Nord Est - Area Compartimentale Veneto

IL PROGETTISTA: **Ing. Piero Leonardo CARLUCCI**
IL GEOLOGICO: **Geol. Emanuele AMICI**
IL GRUPPO DI PROGETTAZIONE: **Geol. Marco FORMENTELLO**
Arch. Lisa ZANONER

ASSISTENZA ALLA PROGETTAZIONE:
STUDIO TECNICO ING. PUCCELLI - **zozlet** - **SINT**
Mantovano capogruppo - Mantovano - Mantovano
Ing. Gabriele MANGNELLI

N. ELABORATO: **GALLERIA NATURALE TAI DI CADORE**
Impianto di videosorveglianza tvcc e controllo traffico
Planimetria schematica e schema architettura dell'impianto

PROGETTO	ELAB.	REVISIONE	SCALA:
MSV14	D 1709	COORDINAMENTO TERRITORIALE	A 1:1000
D			
C			
B			
A	EMMISSIONE	15/09/2017	S. Farnonati L. Bernardi F. Carlucci
REV.	DESCRIZIONE	DATA	REDATTO VERIFICATO APPROVATO