



**PLANIMETRIA DISTRIBUZIONE IMPIANTI**  
SCALA 1:1000

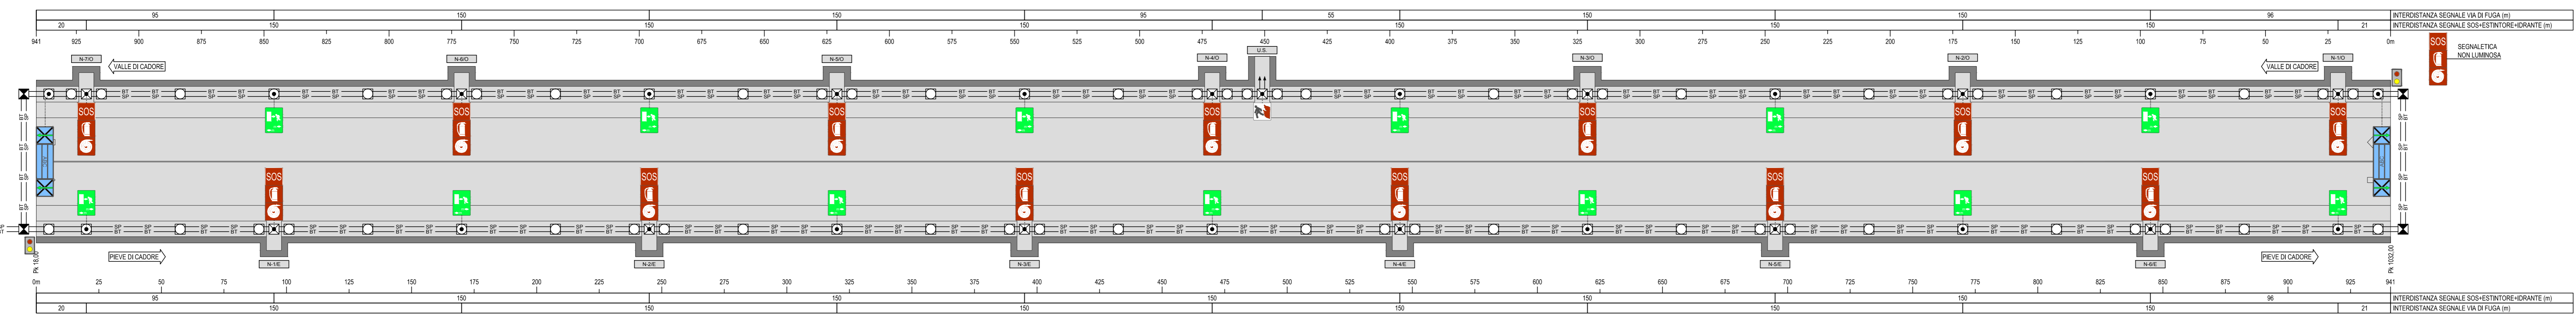

**KEY-MAP**  
SCALA 1:10000

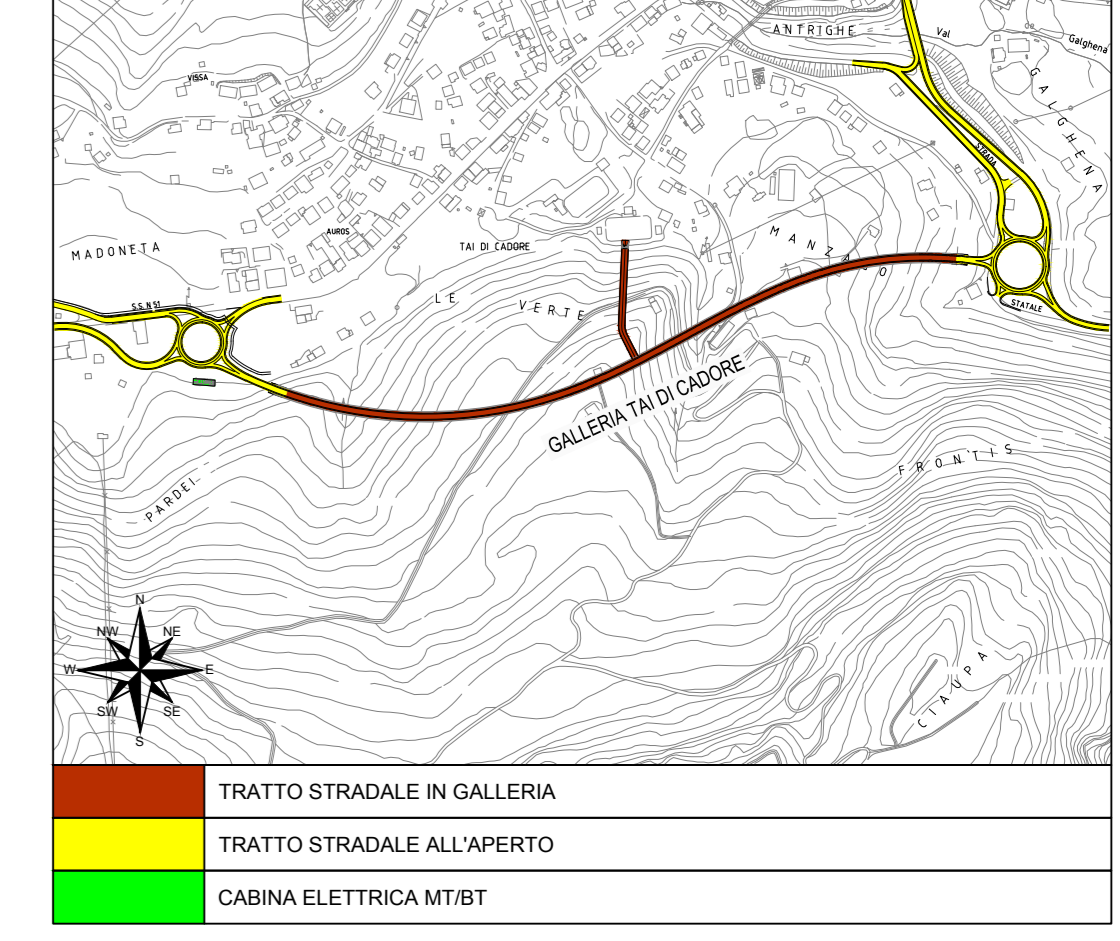


- LEGENDA COLORI**
- IMPIANTI ELETTRICI DI POTENZA MT/HT
  - IMPIANTI DI ILLUMINAZIONE (IL)
  - IMPIANTI DI SUPERVISIONE (SV)
  - IMPIANTI SOS (SO)
  - IMPIANTI TVCC (TC)
  - IMPIANTI RIVELAZIONE INCENDI (RI)
  - IMPIANTI PANNELLI A MESSAGGIO VARIABILE (PM)
  - IMPIANTI RADIO (RA)
  - IMPIANTI VENTILAZIONE E MONITORAGGIO ATMOSFERICO (VEMA)
  - IMPIANTI CONTROLLO TRAFFICO (CT)
  - IMPIANTI ANTINCENDIO (AI)


- LEGENDA RETI**
- RETE MEDIA TENSIONE (MT) GENERALE
  - RETE BASSA TENSIONE (BT) NORMALE/ORDINARIA (DA RETE)
  - RETE BASSA TENSIONE (BT) PRIVILEGIATA (DA GE)
  - RETE BASSA TENSIONE (BT) IN CONTINUITÀ ASSOLUTA (DA CPS)
  - RETE SPECIALE DI COMUNICAZIONE LOCALE CON CAVO MULTICONDUTTORE
  - RETE SPECIALE DI COMUNICAZIONE LOCALE CON CAVO COASSIALE
  - RETE SPECIALE DI COMUNICAZIONE LOCALE IN FIBRA OTTICA
  - DERIVAZIONE ENTRO CASSETTA CON MORSETTERIA O MUFFOLA

- LEGENDA CAVIDOTTI E POZZETTI**
- CANALE IN ACCIAIO INOX ASI 304 CON SETTO SEPARATORE - Dim. 200x75 mm
  - CANALE RESISTENTE AL FUOCO IN ACCIAIO INOX ASI 304 - Dim. 100x75 mm
  - CAVIDOTTO RETE BASSA TENSIONE
  - CAVIDOTTO RETI SPECIALI
  - CAVIDOTTO PER ALIMENTAZIONE TERMINALE
  - POZZETTO E CHIUSINO IN CLS POSATO SU PAVIMENTAZIONE DIMENSIONI INTERNE: 100x100x100 mm CON SETTO SEPARATORE (INCHIECHI)
  - POZZETTO IN CLS DOTATO IN OPERAPREI FABBRICATO CON CHIUSINO IN GRASA A SPECIFICHE DOTT. DIM. INTERNE: 100x100x100 mm CON SETTO SEPARATORE Ø 30 mm
  - POZZETTO E CHIUSINO IN CLS POSATO DETRO PROFILO RIDIRETTIVO DIMENSIONI INTERNE: 100x100x100 mm


- LEGENDA NICCHIE**
- DIREZIONE FORNICE E EST (DIREZIONE PREVIE DI CADORE) O OVEST (DIREZIONE VALLE DI CADORE)
  - NUMERAZIONE PROGRESSIVA
  - TIPOLOGIA NICCHIA SOS U.S. USCITA DI SICUREZZA

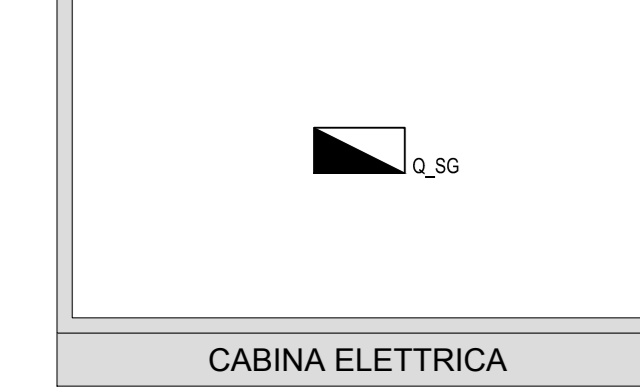

**PARTICOLARE COLLEGAMENTI A CORPO ILLUMINANTE**  
SCALA 1:50

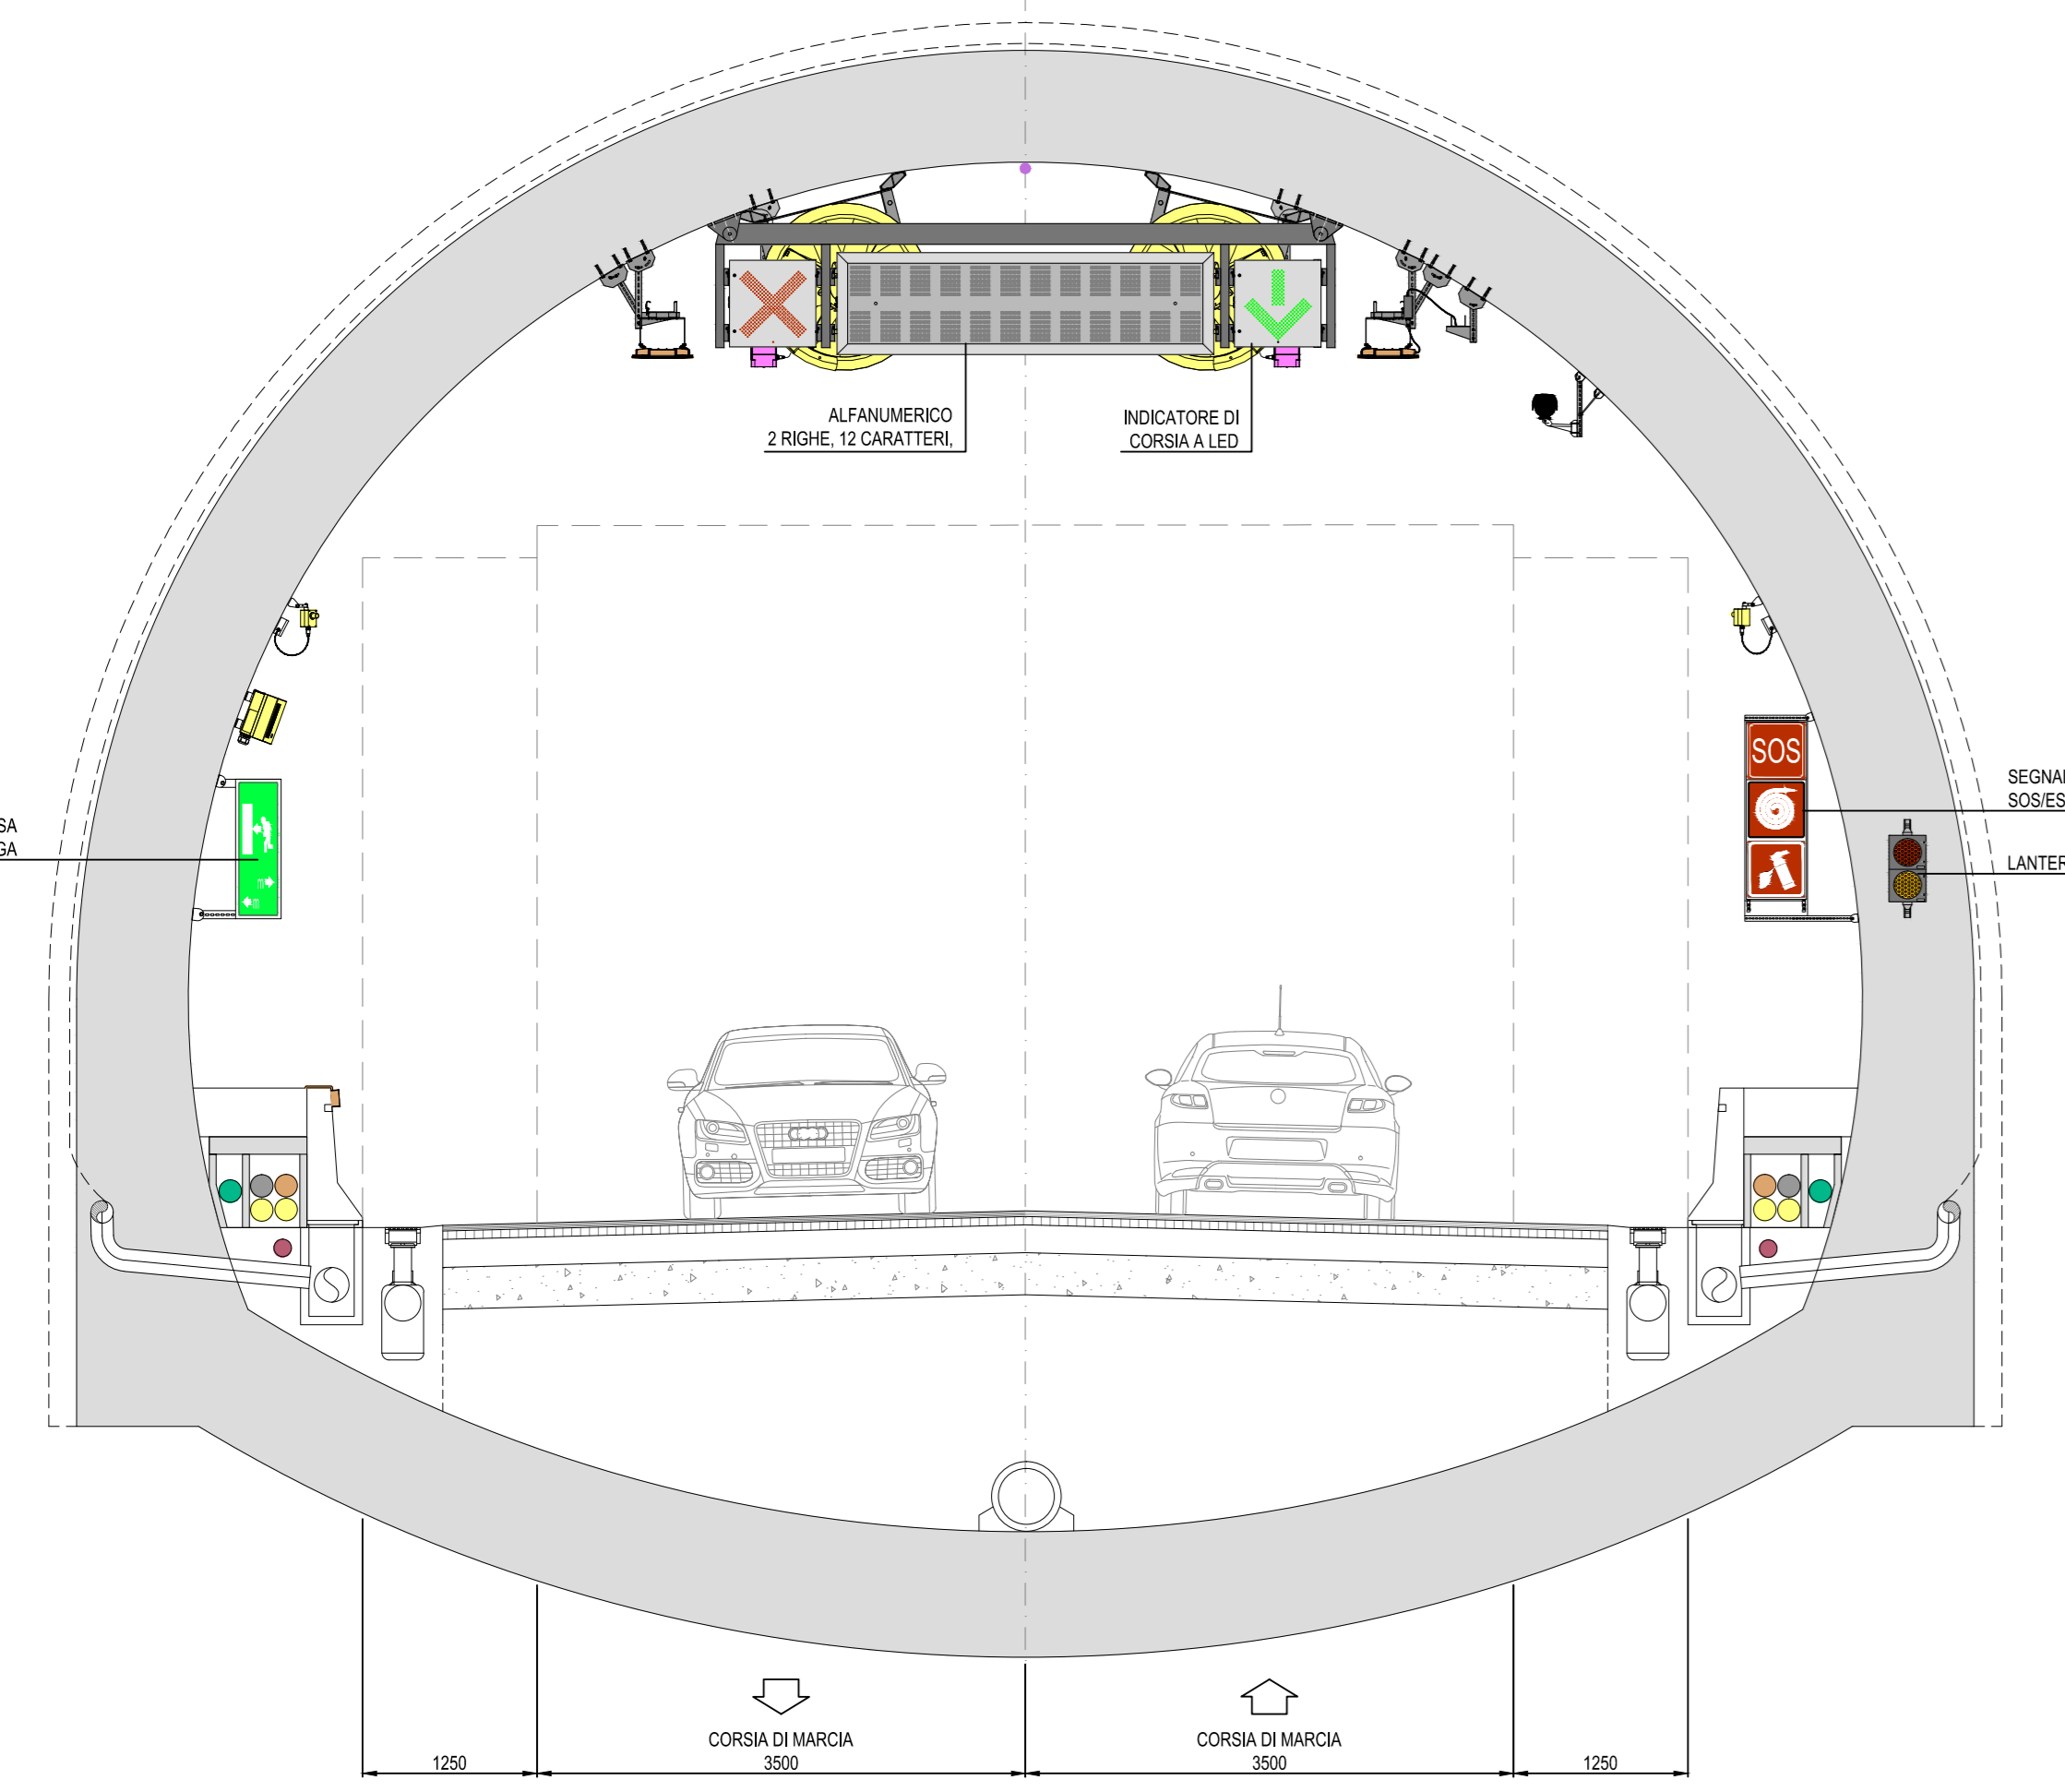

**SCHEMA DI PRINCIPIO**  
IMPIANTO SEGNALETICA LUMINOSA

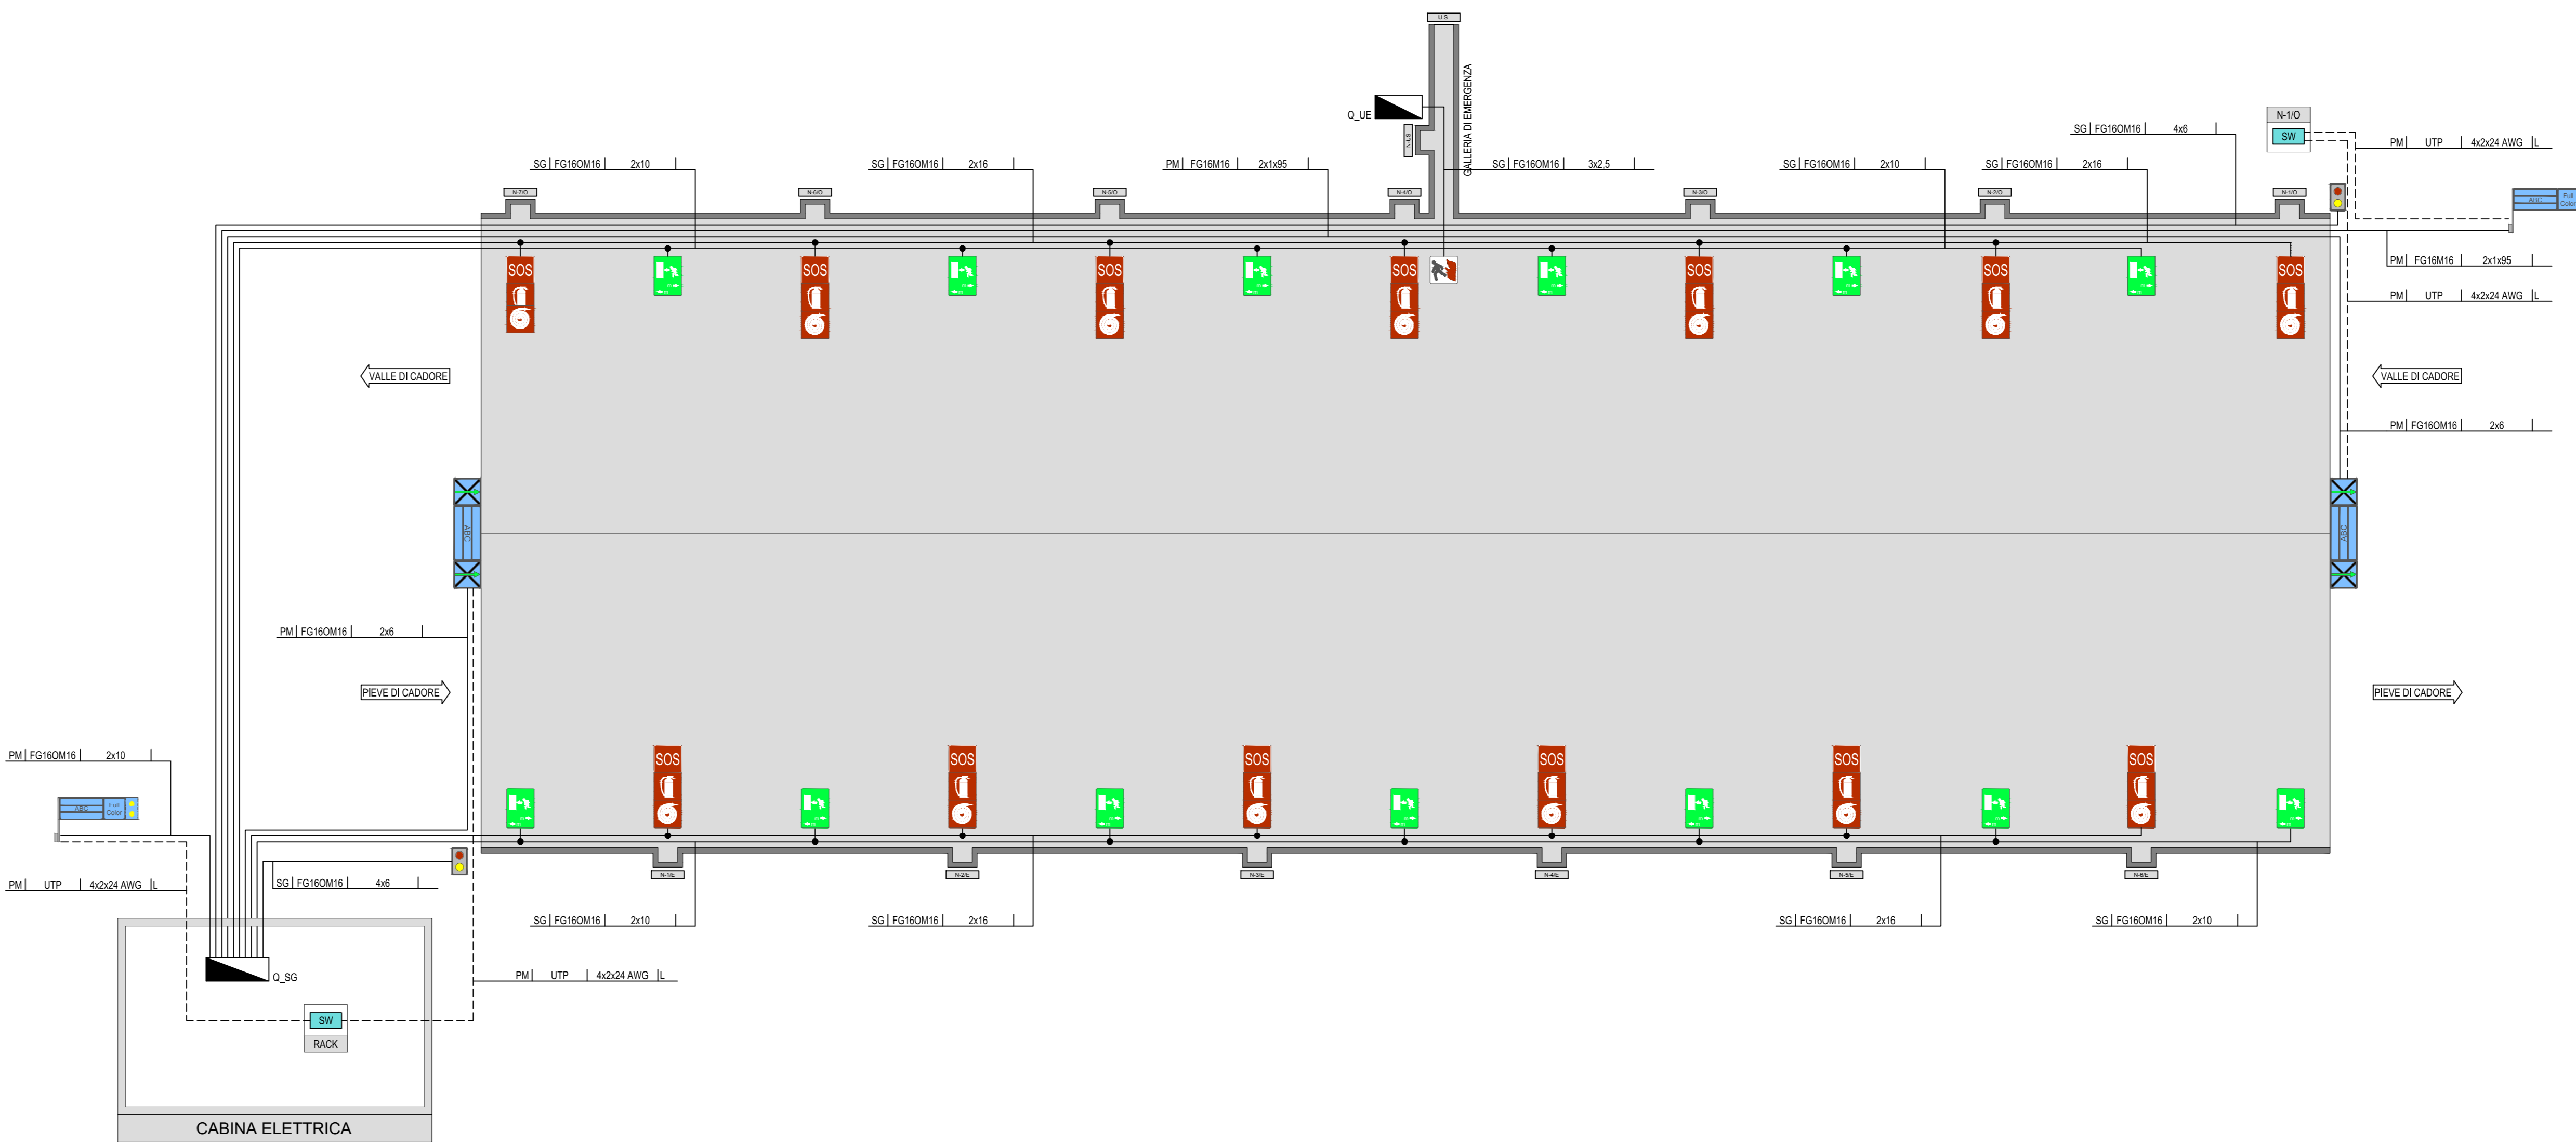

NOTE:  
- PER IL DALLUPPO PLANIMETRICO DEI CAVIDOTTI ESTERNI IN COLLEGAMENTO CABINA-GALLERIA VEDI ELABORATI SPECIFICI.  
- TUTTI I CAVI ELETTRICI DI POTENZA E SEGNALI DEVONO ESSERE RESPONDI AL DPR PREGIAMINATO PRODOTTI DA COSTRUTTORE UE 305/11, DOTATI DI MARCA DA ELETTRICITÀ E DI CERTIFICAZIONE DI PERFORMANCE IN PARTICOLARE LA TIPOLOGIA DI CAVI ADESSA LA SEGNALETICA.  
- PER IMPIANTI ESTERNI LA DOTT. DI PROTEZIONE DEI CONDUTTORI CON CAVI BIPOLARIZZATI COC. - 01 - 01.  
- PER IMPIANTI FUGA INGRESSO IN TUNNELI DI PROTEZIONE DEI CONDUTTORI CON CAVI BIPOLARIZZATI COC. - 01 - 01.  
- I CAVI RESISTENTI AL FUOCO NON DEVONO COMPARTI SECONDO TIPOLOGIA, AL MOMENTO DELLA STRUTTURA DEL PRESENTE DOCUMENTO, RESTA INTERO CHE DOVrà ESSERE ADOPTATA LA REPERTE NEI SUPPLIMENTI SECONDO LE QUALITÀ RESPONDI AL MOMENTO DELLA INIZIAZIONE DEL CAVO.

**LEGENDA QUADRI ELETTRICI**

Q.MT	QUADRO ELETTRICO MEDIA TENSIONE
Q.BT	QUADRO ELETTRICO BASSA TENSIONE
Q.VC	QUADRO ELETTRICO VENTILAZIONE TUNNEL
Q.I.R.	QUADRO ELETTRICO ILLUMINAZIONE DI RINFORZO
Q.E.R.P.	QUADRO ELETTRICO ILLUMINAZIONE PERMANENTE
Q.S.O.	QUADRO ELETTRICO SERVIZI AUSILIARI DI GALLERIA
Q.P.C.	QUADRO ELETTRICO SERVIZI AUSILIARI DI CABINA
Q.SA	QUADRO ELETTRICO POMPE ANTINCENDIO
Q.U.E.	QUADRO ELETTRICO USCITA DI EMERGENZA
Q.SOS	QUADRO POSTAZIONE SOS
Q.L.E.XT	QUADRO ELETTRICO ILLUMINAZIONE ESTERNA (N°1 ILLUMINAZIONE IMBICOCCO OVEST - N°2 ILLUMINAZIONE IMBICOCCO EST)

**LEGENDA SIMBOLI**

	SEGNALE LUMINOSO INDICAZIONE POSTAZIONE SOS CON Sorgenti A LED
	SEGNALE LUMINOSO INDICAZIONE IDRANTE CON Sorgenti A LED
	SEGNALE LUMINOSO INDICAZIONE ESTATORE CON Sorgenti A LED
	SEGNALE LUMINOSO BIFACCIALE CON INDICAZIONE VIE DI FUGA CON DISTANZA CON Sorgenti A LED
	SEGNALE LUMINOSO BIFACCIALE CON INDICAZIONE LUOGO SICURO CON Sorgenti A LED
	SEGNALE LUMINOSO BIFACCIALE CON INDICAZIONE USCITA DI EMERGENZA
	QUADRO POSTAZIONE SOS
	QUADRO ELETTRICO ILLUMINAZIONE ESTERNA (N°1 ILLUMINAZIONE IMBICOCCO OVEST - N°2 ILLUMINAZIONE IMBICOCCO EST)
	INDICATORE DI CORSA A LED
	LANTERNA SEMAFORICA A DUE LUCI A LED
	PANNELLO A MESSAGGIO VARIABILE: N°1 ALFANUMERICO A 12 CARATTERI N°2 FULL COLOR LATITINE N°3 COPPIA DI LATITINE
	SWITCH RETE DATI
	BASE REMOTA DI SEGNALE INPUT/OUTPUT

**LEGENDA INDICATORI**

**INDICATORE CAVI ELETTRICI**

LEGENDA IMPIANTO	TIPO CAVO
IT - FONTE/CONDUZIONE ELETTRICA ENTE	FORMAZIONE CAVO
IT1 - TELECOMUNICAZIONE (ENTE PUBBLICO)	HTF 0.1 mm
IT2 - BASSA TENSIONE	HTF 0.2 mm
IT3 - BASSA TENSIONE	HTF 0.3 mm
IT4 - BASSA TENSIONE	HTF 0.4 mm
IT5 - BASSA TENSIONE	HTF 0.5 mm
IT6 - BASSA TENSIONE	HTF 0.6 mm
IT7 - BASSA TENSIONE	HTF 0.7 mm
IT8 - BASSA TENSIONE	HTF 0.8 mm
IT9 - BASSA TENSIONE	HTF 0.9 mm
IT10 - BASSA TENSIONE	HTF 1.0 mm
IT11 - BASSA TENSIONE	HTF 1.1 mm
IT12 - BASSA TENSIONE	HTF 1.2 mm
IT13 - BASSA TENSIONE	HTF 1.3 mm
IT14 - BASSA TENSIONE	HTF 1.4 mm
IT15 - BASSA TENSIONE	HTF 1.5 mm
IT16 - BASSA TENSIONE	HTF 1.6 mm
IT17 - BASSA TENSIONE	HTF 1.7 mm
IT18 - BASSA TENSIONE	HTF 1.8 mm
IT19 - BASSA TENSIONE	HTF 1.9 mm
IT20 - BASSA TENSIONE	HTF 2.0 mm

**an**  
Coordinamento Territoriale Nord Est  
Area Compartimentale Veneto  
Via E. Matteotti, 48 - 30133 Treviso (TV) - Tel. 0422 5911411 - Fax 0422 5915721  
www.anas.it - anas@anas.it

**cortina 2021**  
S.S. n° 51 "di Alemagna"  
Provincia di Belluno  
Piano straordinario per l'accessibilità a Cortina 2021  
Attraversamento dell'abitato di Tai di Cadore

**PROGETTO DEFINITIVO**  
PROGETTAZIONE ANAS S.p.A.  
Coordinamento Territoriale Nord Est - Area Compartimentale Veneto

IL PROGETTISTA: **Ing. Pietro Leonardo CARLUCCI** IL GEOLOGO: **Dot. Emanuele AMICI** IL GRUPPO DI PROGETTAZIONE: **Dot. Marco FORMENTELLO Arch. Lisa ZANONER**

ASSISTENZA ALLA PROGETTAZIONE: **STUDIO TECNICO ING. PUCINELLI** **zollet** **SINT**  
**Manfrancesco capogrosso** **Manfrancesco capogrosso** **Manfrancesco capogrosso**

N. ELABORATO: **GALLERIA NATURALE TAI DI CADORE**  
Impianto di segnaletica luminosa e PVV  
Planimetria con la disposizione degli impianti e dei circuiti

CODICE PROGETTO: **MSVE14D1709** NOME FILE: **T00\_IM06\_IMP\_LF01A.dwg** REVISIONE: **A** SCALA: **1:1000**

REV.	EMMISSIONE	DATA	REDAZIONE	VERIFICATO	APPROVATO
A		15/09/2017	S. Farnasini	L. Bernardi	F. Carlucci