

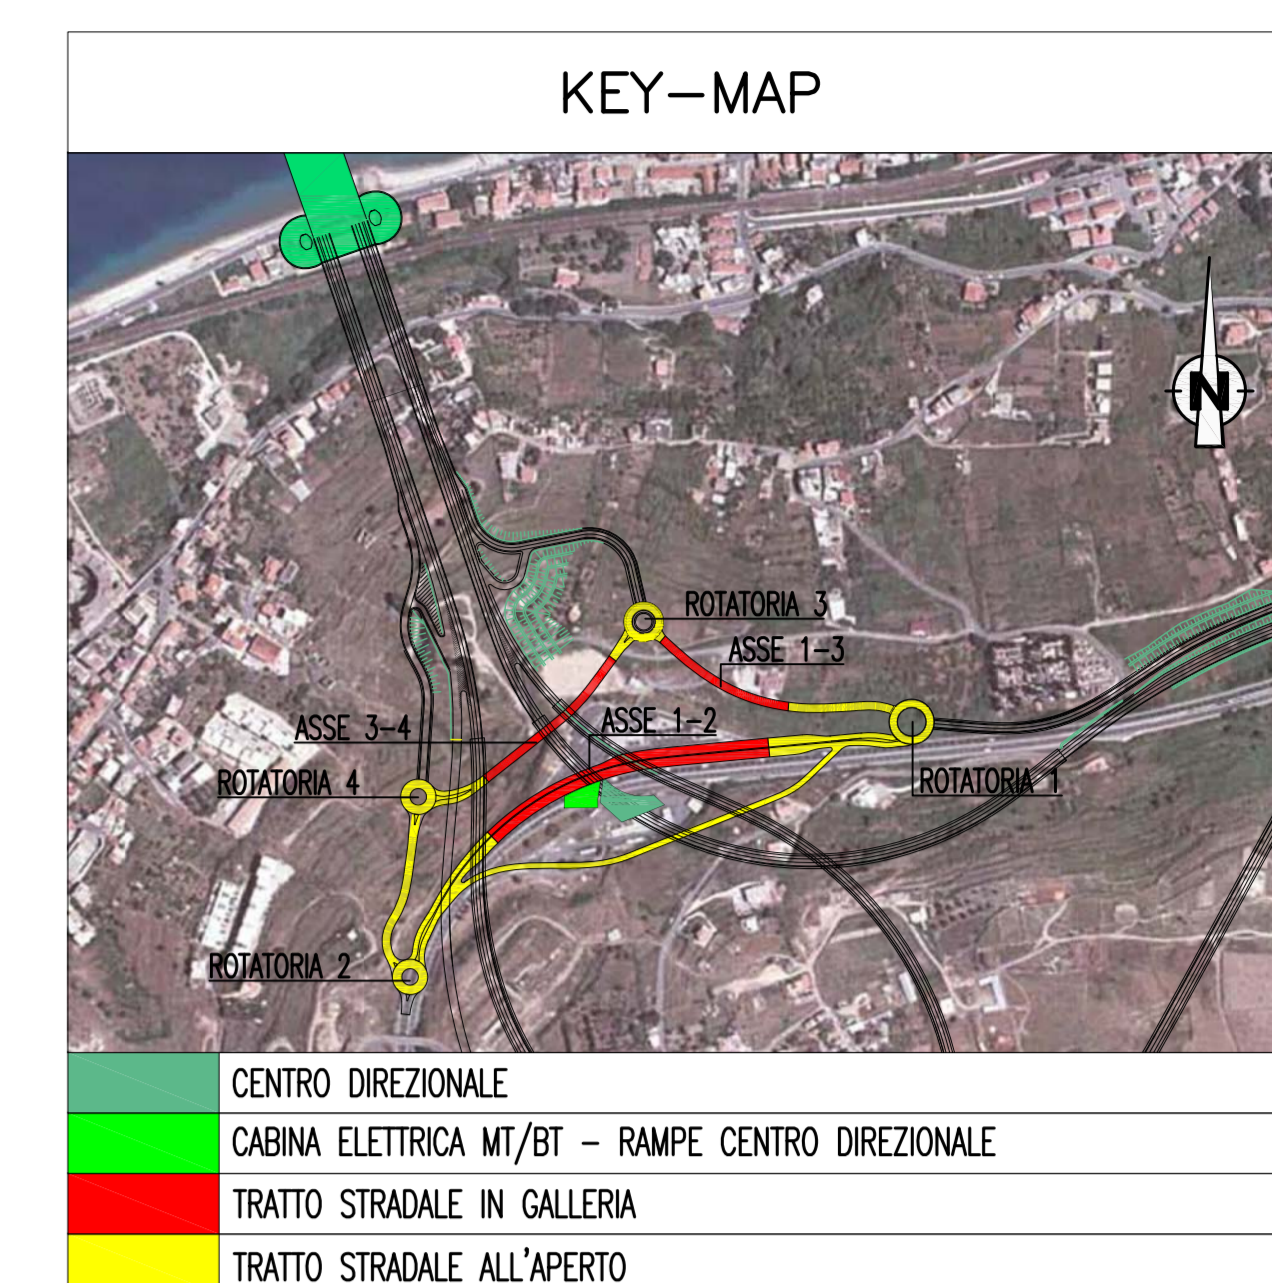


KEY-MAP

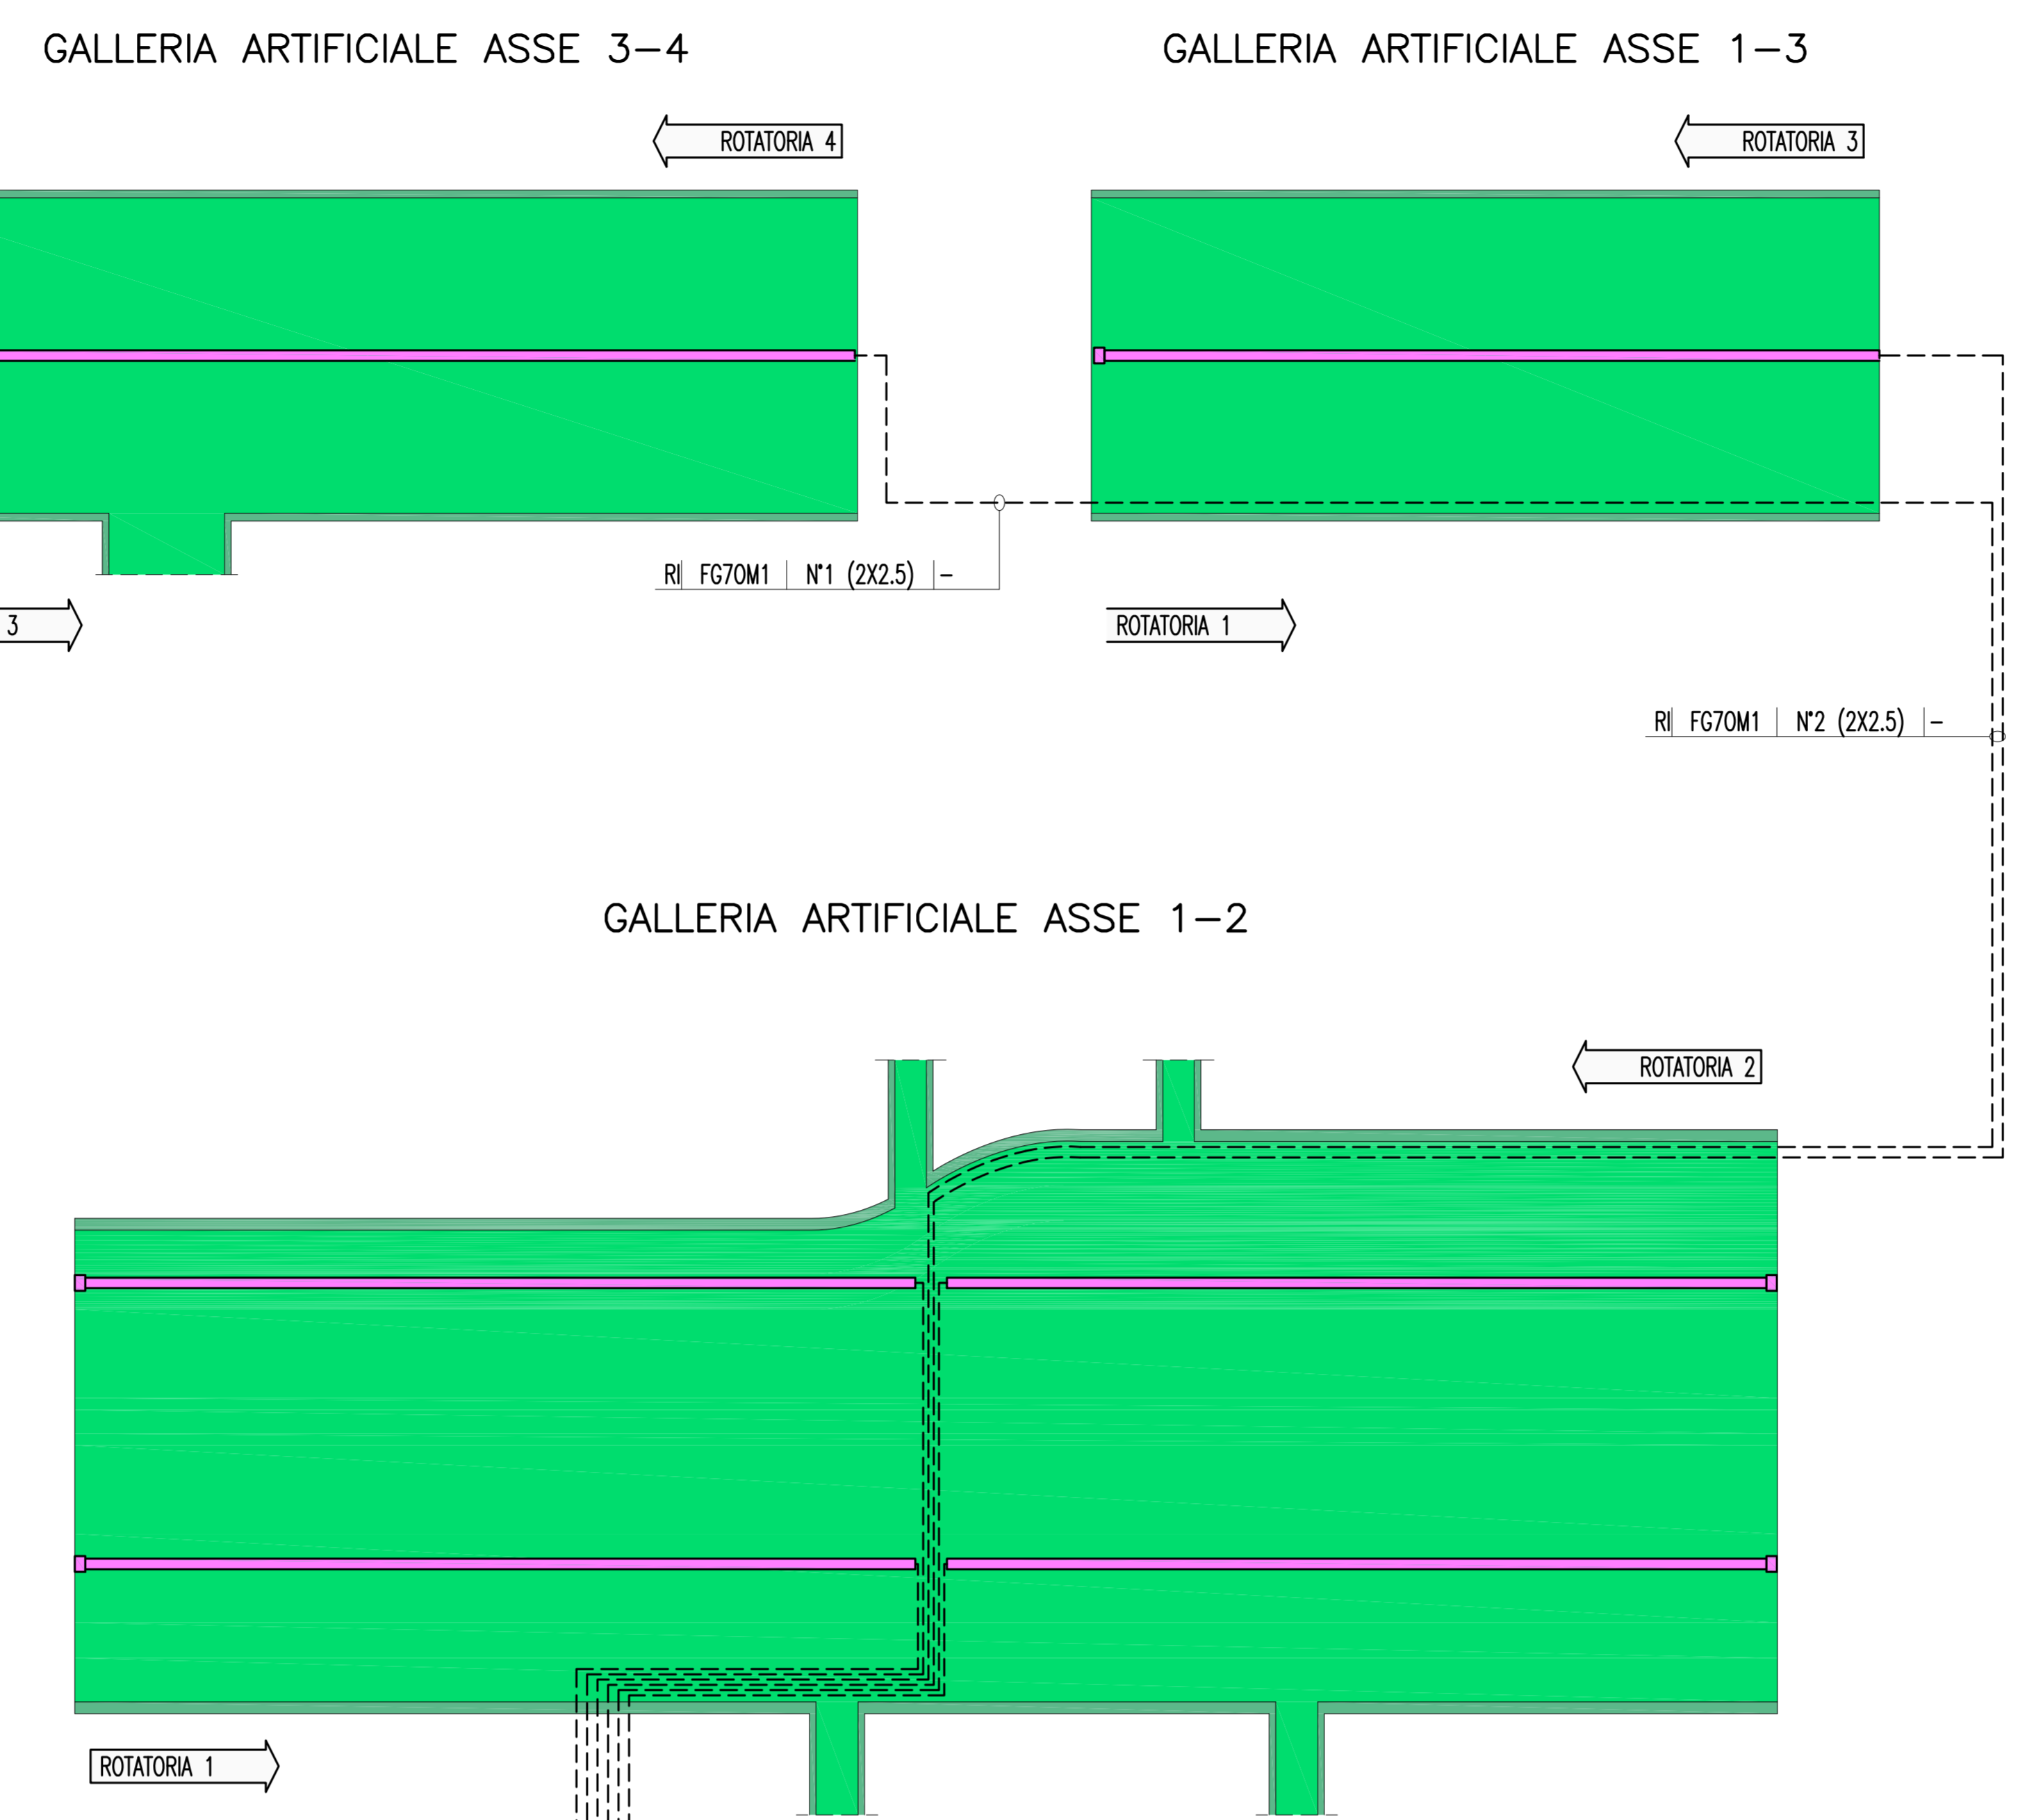

ELABORATI DI RIFERIMENTO

COLLEGAMENTI AL CENTRO DIREZIONALE
 PLANIMETRIA IMPIANTI SPECIALI DI SICUREZZA E/O
 COMUNICAZIONE DELLE RAMPE IN TUNNEL

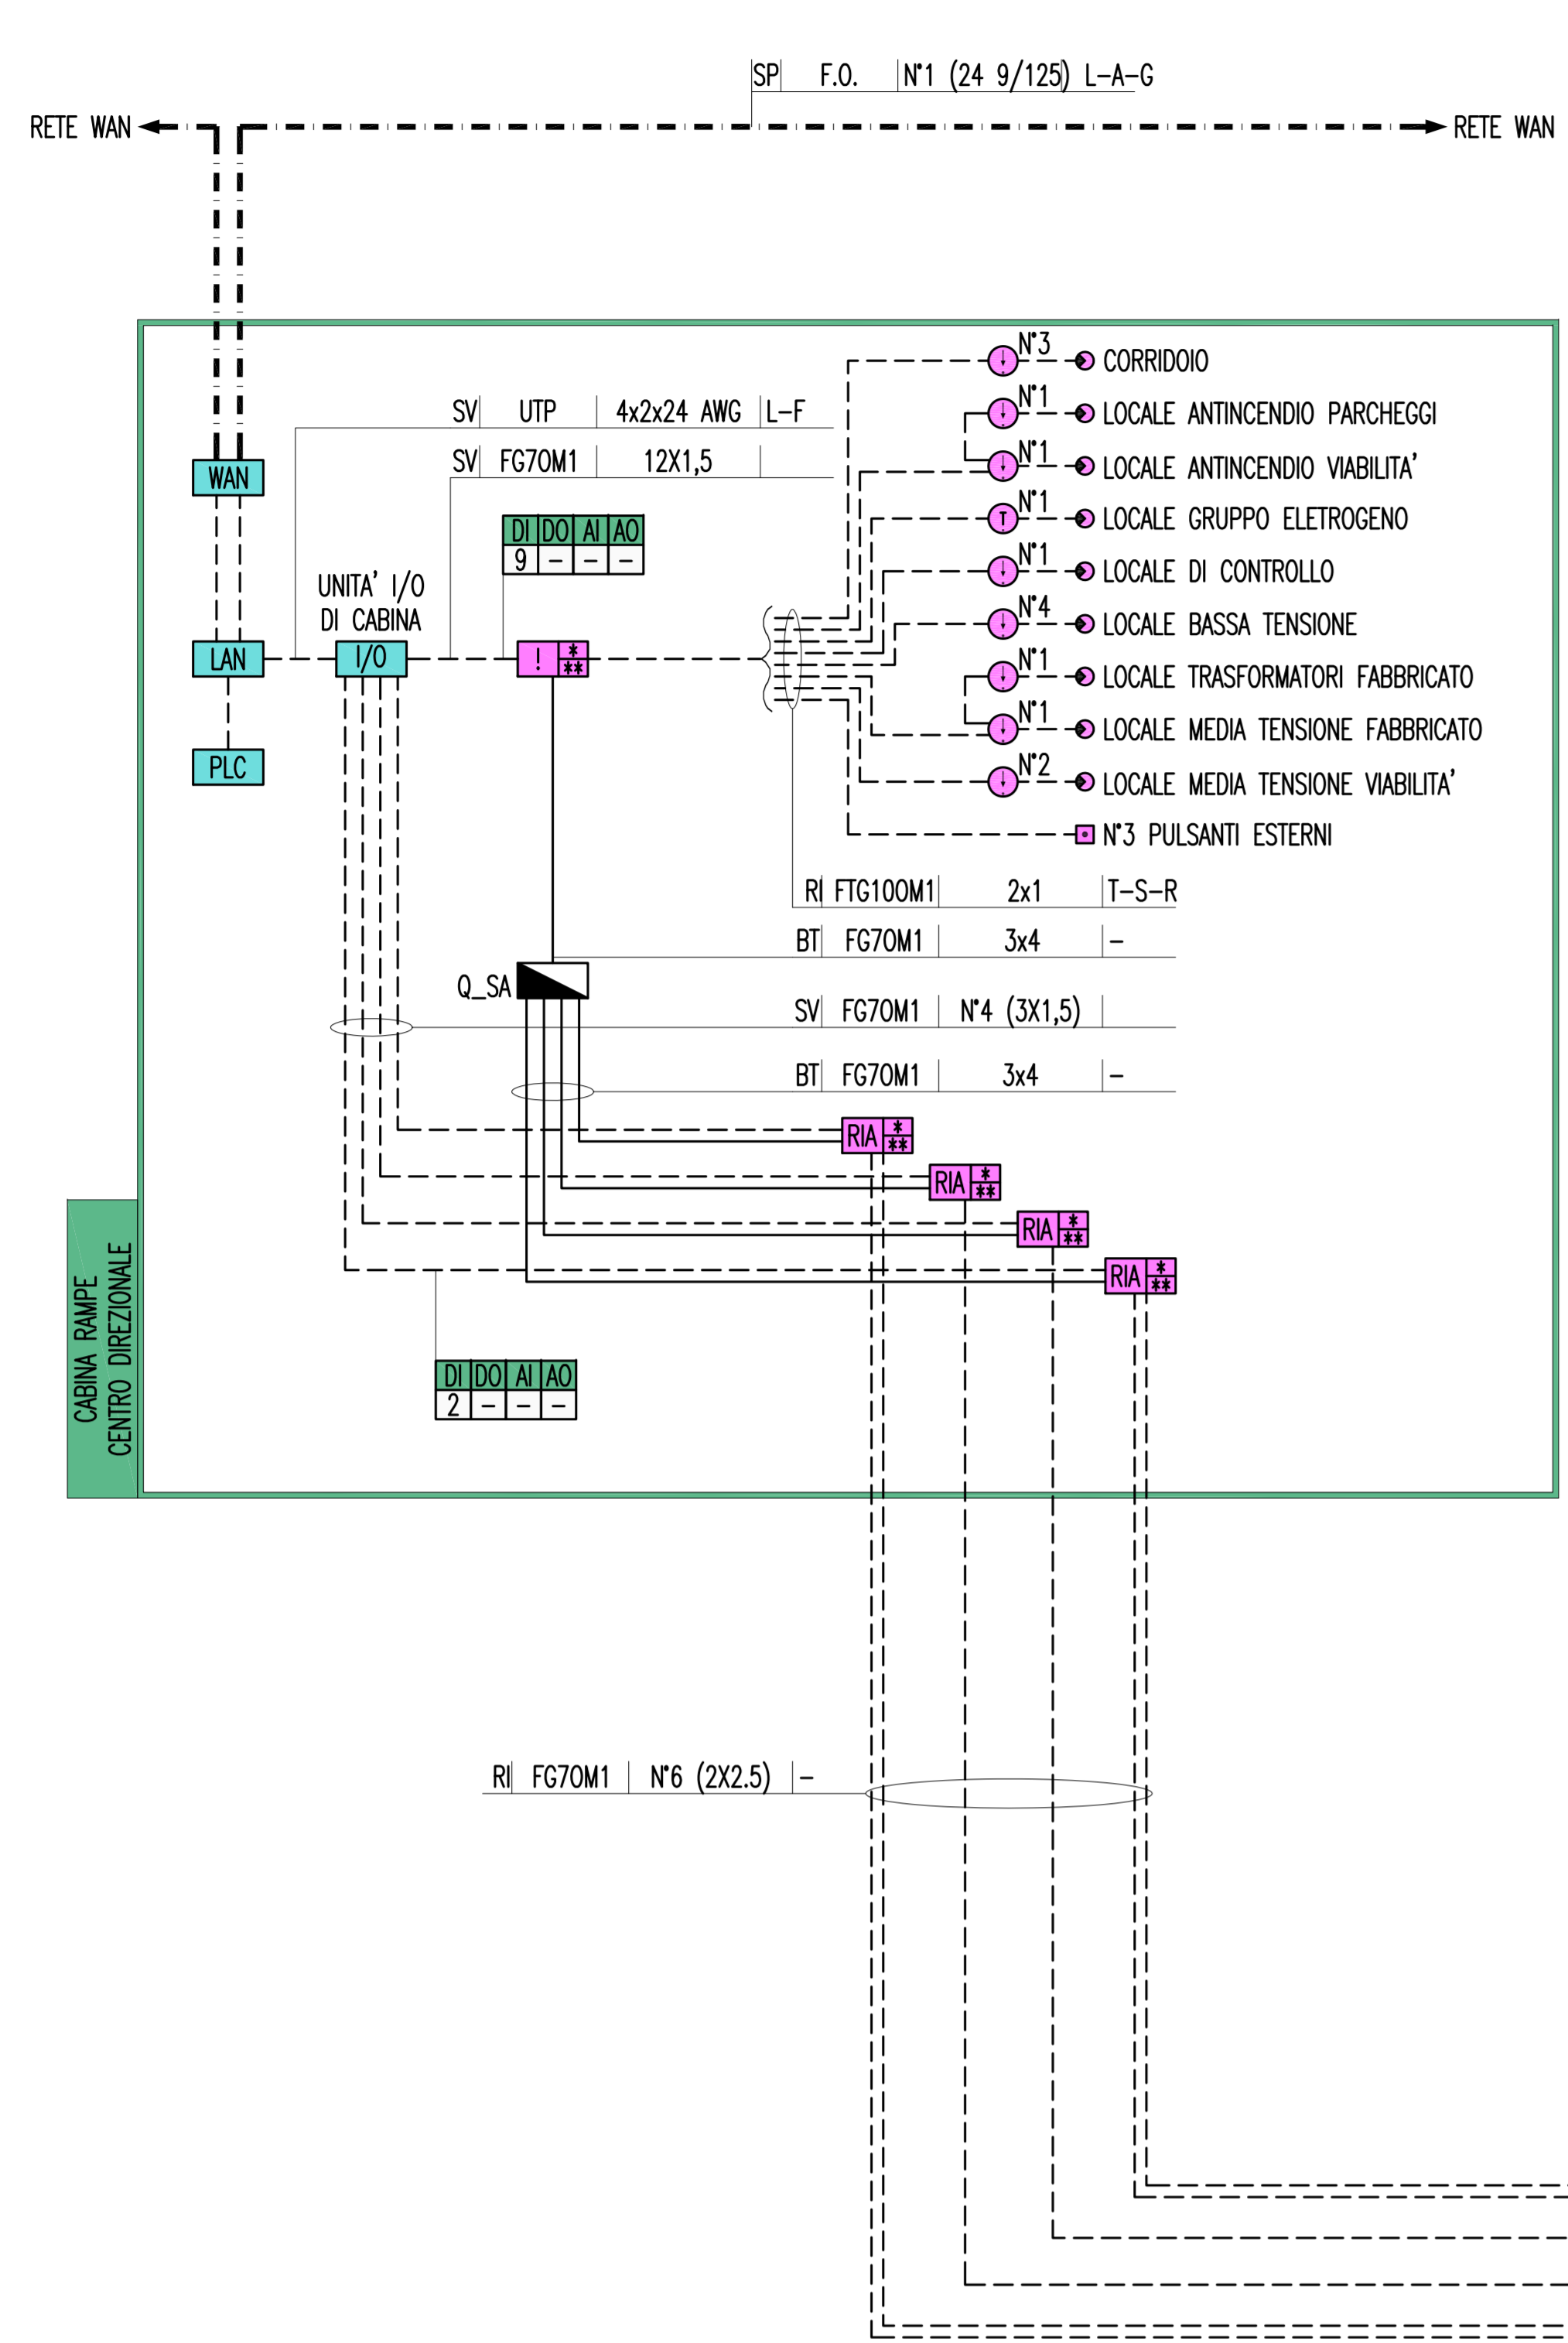

LEGENDA COLORI

| | |
|----------------|---|
| [Red] | IMPIANTO DI ILLUMINAZIONE |
| [Blue] | IMPIANTO DI SUPERVISIONE |
| [Green] | IMPIANTO SOS |
| [Purple] | IMPIANTO TVcc |
| [Orange] | IMPIANTO RIVELAZIONE INCENDI |
| [Yellow] | IMPIANTO PANNELLI A MESSAGGIO VARIABILE |
| [Light Blue] | IMPIANTO RADIO |
| [Light Green] | IMPIANTO ANTINCENDIO |
| [Light Purple] | IMPIANTO DI VENTILAZIONE, CONTROLLO TRAFFICO E QUALITA' DELL'ARIA |

LEGENDA RETI



| | |
|--------------------|--|
| [Solid Line] | RETE MEDIA TENSIONE (MT) GENERALE |
| [Dashed Line] | RETE BASSA TENSIONE (BT) ORDINARIA |
| [Dotted Line] | RETE BASSA TENSIONE (BT) DI EMERGENZA (DA GE) |
| [Dash-Dot Line] | RETE BASSA TENSIONE (BT) DI SICUREZZA (DA UPS) |
| [Long Dash] | RETE SPECIALE DI COMUNICAZIONE LOCALE CON CAVO MULTICONDUTTORE |
| [Short Dash] | RETE SPECIALE DI COMUNICAZIONE LOCALE CON CAVO COASSIALE |
| [Dash-Dot-Dot] | RETE SPECIALE DI COMUNICAZIONE GENERALE IN FIBRA OTTICA (WAN) |
| [Dash-Dot-Dot-Dot] | RETE SPECIALE DI COMUNICAZIONE LOCALE IN FIBRA OTTICA |
| [Dotted-Dotted] | DERIVAZIONE ENTRO CASSETTA CON MORSETTERIA O MUFFOLA |

LEGENDA QUADRI


| | |
|----------|--|
| Q_MT | QUADRO ELETTRICO MEDIA TENSIONE |
| Q_BT | QUADRO ELETTRICO BASSA TENSIONE (POWER CENTER) |
| Q_GE | QUADRO ELETTRICO GRUPPO ELETTROGENO |
| Q_RI | QUADRO ELETTRICO RIFASAMENTO |
| Q_CA | QUADRO ELETTRICO CONTINUITA' ASSOLUTA |
| Q_SA | QUADRO ELETTRICO SERVIZI AUSILIARI |
| Q_IL | QUADRO ELETTRICO ILLUMINAZIONE TUNNEL |
| Q_IE | QUADRO ELETTRICO ILLUMINAZIONE ESTERNA |
| Q_VE | QUADRO ELETTRICO VENTILAZIONE TUNNEL |
| Q_CV | QUADRO ELETTRICO CONTROLLO VENTILAZIONE |
| Q_AI | QUADRO ELETTRICO ANTINCENDIO |
| Q_VF | QUADRO ELETTRICO V.V.F. |
| Q_BP/... | QUADRO ELETTRICO DI BY-PASS/NUMERAZIONE BY-PASS |
| Q_RT/... | QUADRO ELETTRICO RILIEVO TRAFFICO GALLERIA/NUMERAZIONE PROGRESSIVA |
| Q_AR | QUADRO ELETTRICO ALIM. E RIFASAMENTO VENTILATORI GALLERIA |
| .../ME | QUADRO LATO O DIREZIONE MESSAGGIO (EVENTUALE SPECIFICAZIONE) |
| .../RC | QUADRO LATO O DIREZIONE REGGIO CALABRIA (EVENTUALE SPECIFICAZIONE) |

LEGENDA SIMBOLI


| | |
|------------|---|
| [Square] | QUADRO ELETTRICO |
| [Line] | CAVO SENSORE COASSIALE |
| [Circle] | CENTRALE RIVELAZIONI INCENDI DI TIPO OTTICO |
| [Square] | CENTRALE RIVELAZIONI INCENDI DI TIPO ANALOGICO |
| [Triangle] | CENTRALE RIVELAZIONI INCENDI DI TIPO COLLETTIVO (A ZONE) |
| [Circle] | PULSANTE MANUALE ALLARME INCENDIO |
| [Circle] | SENSORE MULTICRITERIO DI RIVELAZIONE FUMO E CALORE (OTTICO E TERMICO) |
| [Circle] | SENSORE OTTICO DI RIVELAZIONE FUMO |
| [Circle] | RIPETITORE OTTICO FUORI PORTA PER RIVELATORE IN LOCALE |
| [Square] | CONTROLLATORE A LOGICA PROGRAMMABILE (PLC) |
| [Square] | BASE REMOTA SEGNALI INPUT/OUTPUT |
| [Square] | NODO/ARMADIO DI RETE LAN (SERVIZI DATI E VOCE) |
| [Square] | NODO/ARMADIO DI RETE WAN (SERVIZI DATI, VOCE E VIDEO) |

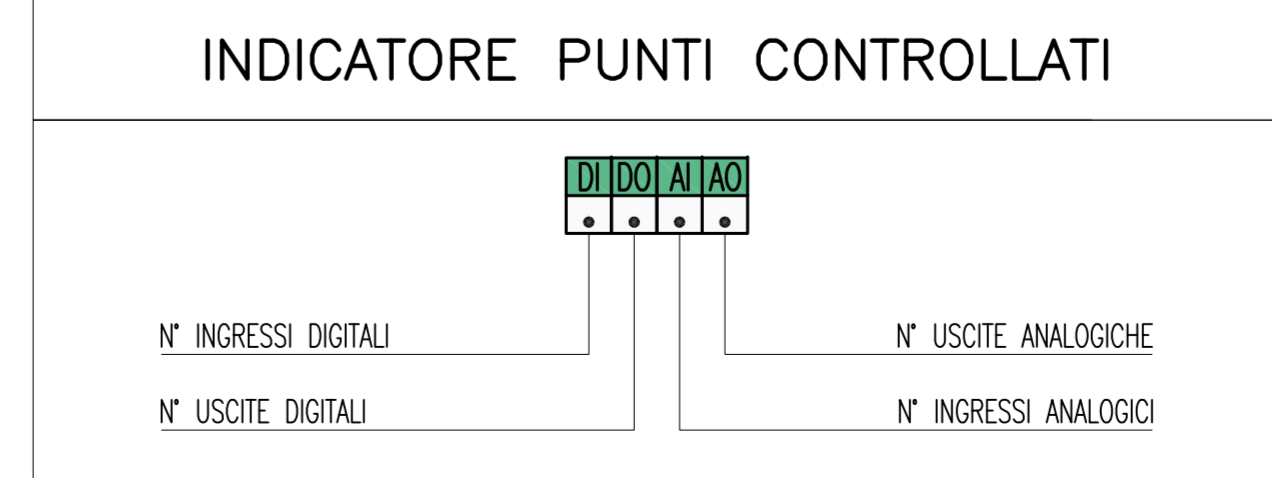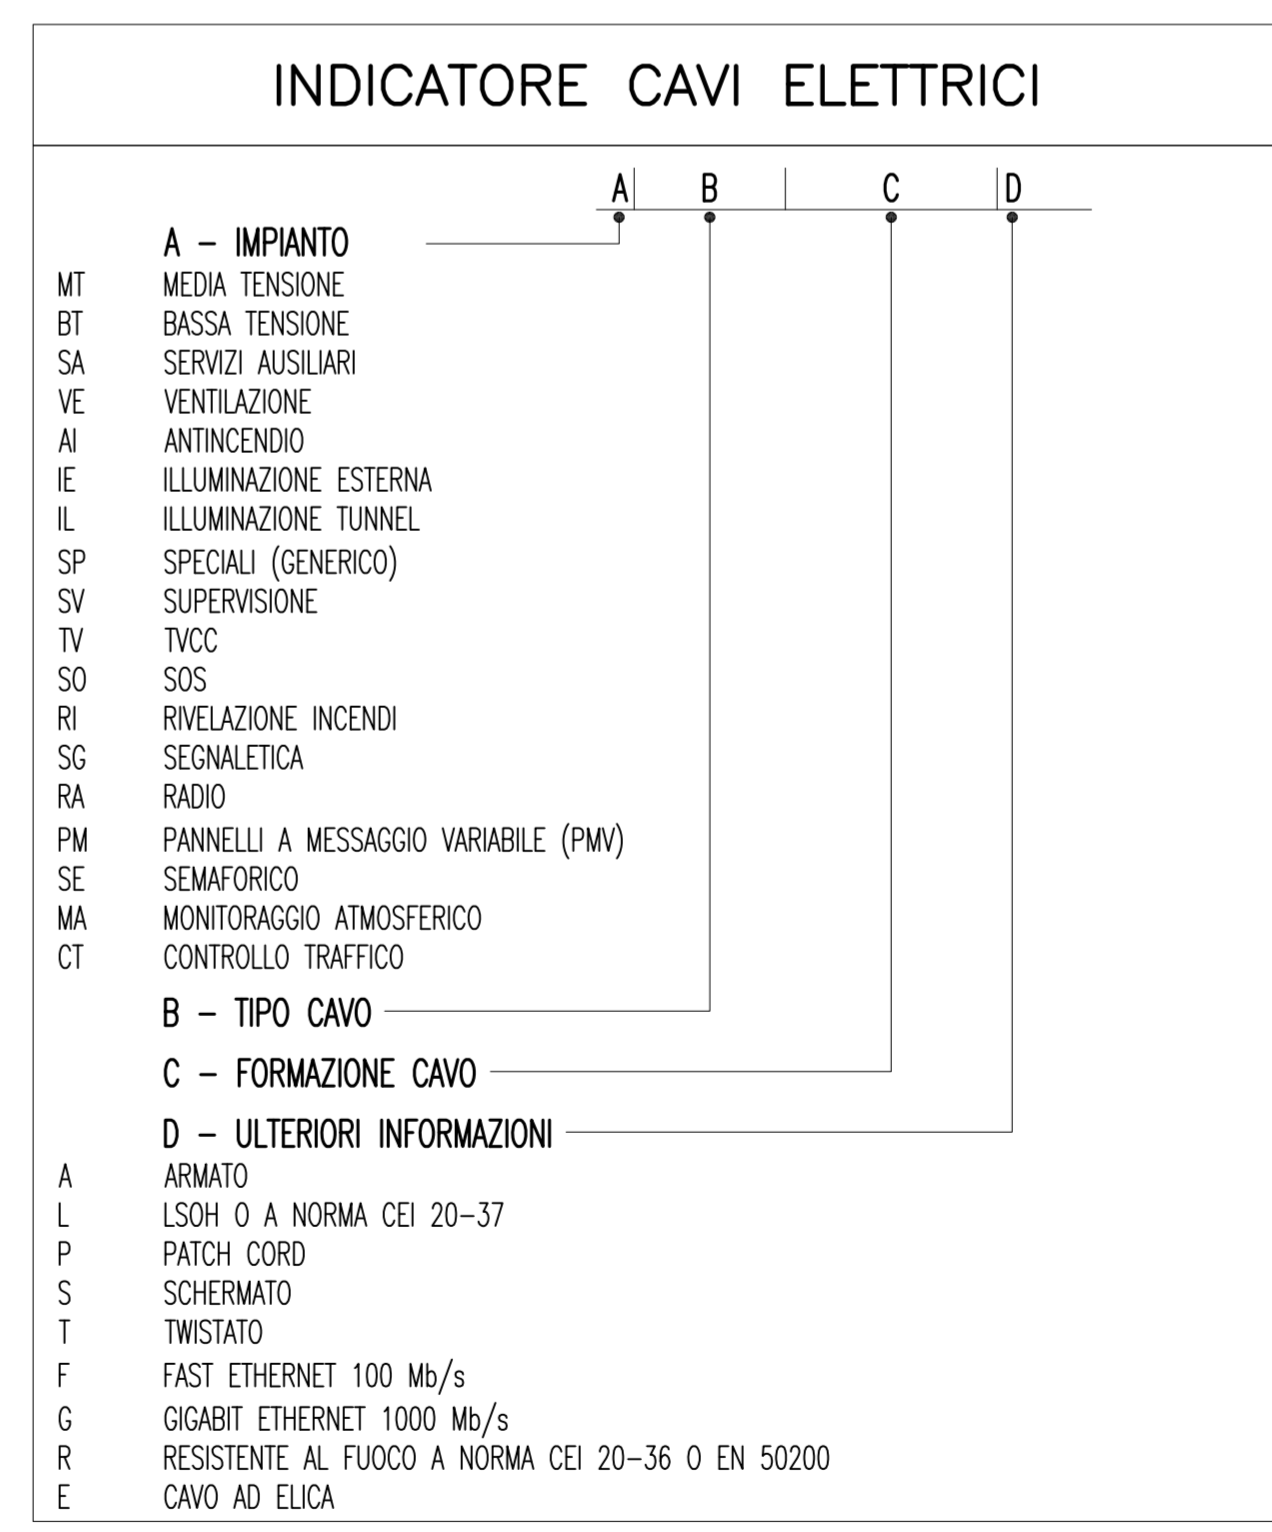


GALLERIA ARTIFICIALE ASSE 1-2
 SEZIONE TIPO 1
 SCALA 1:100

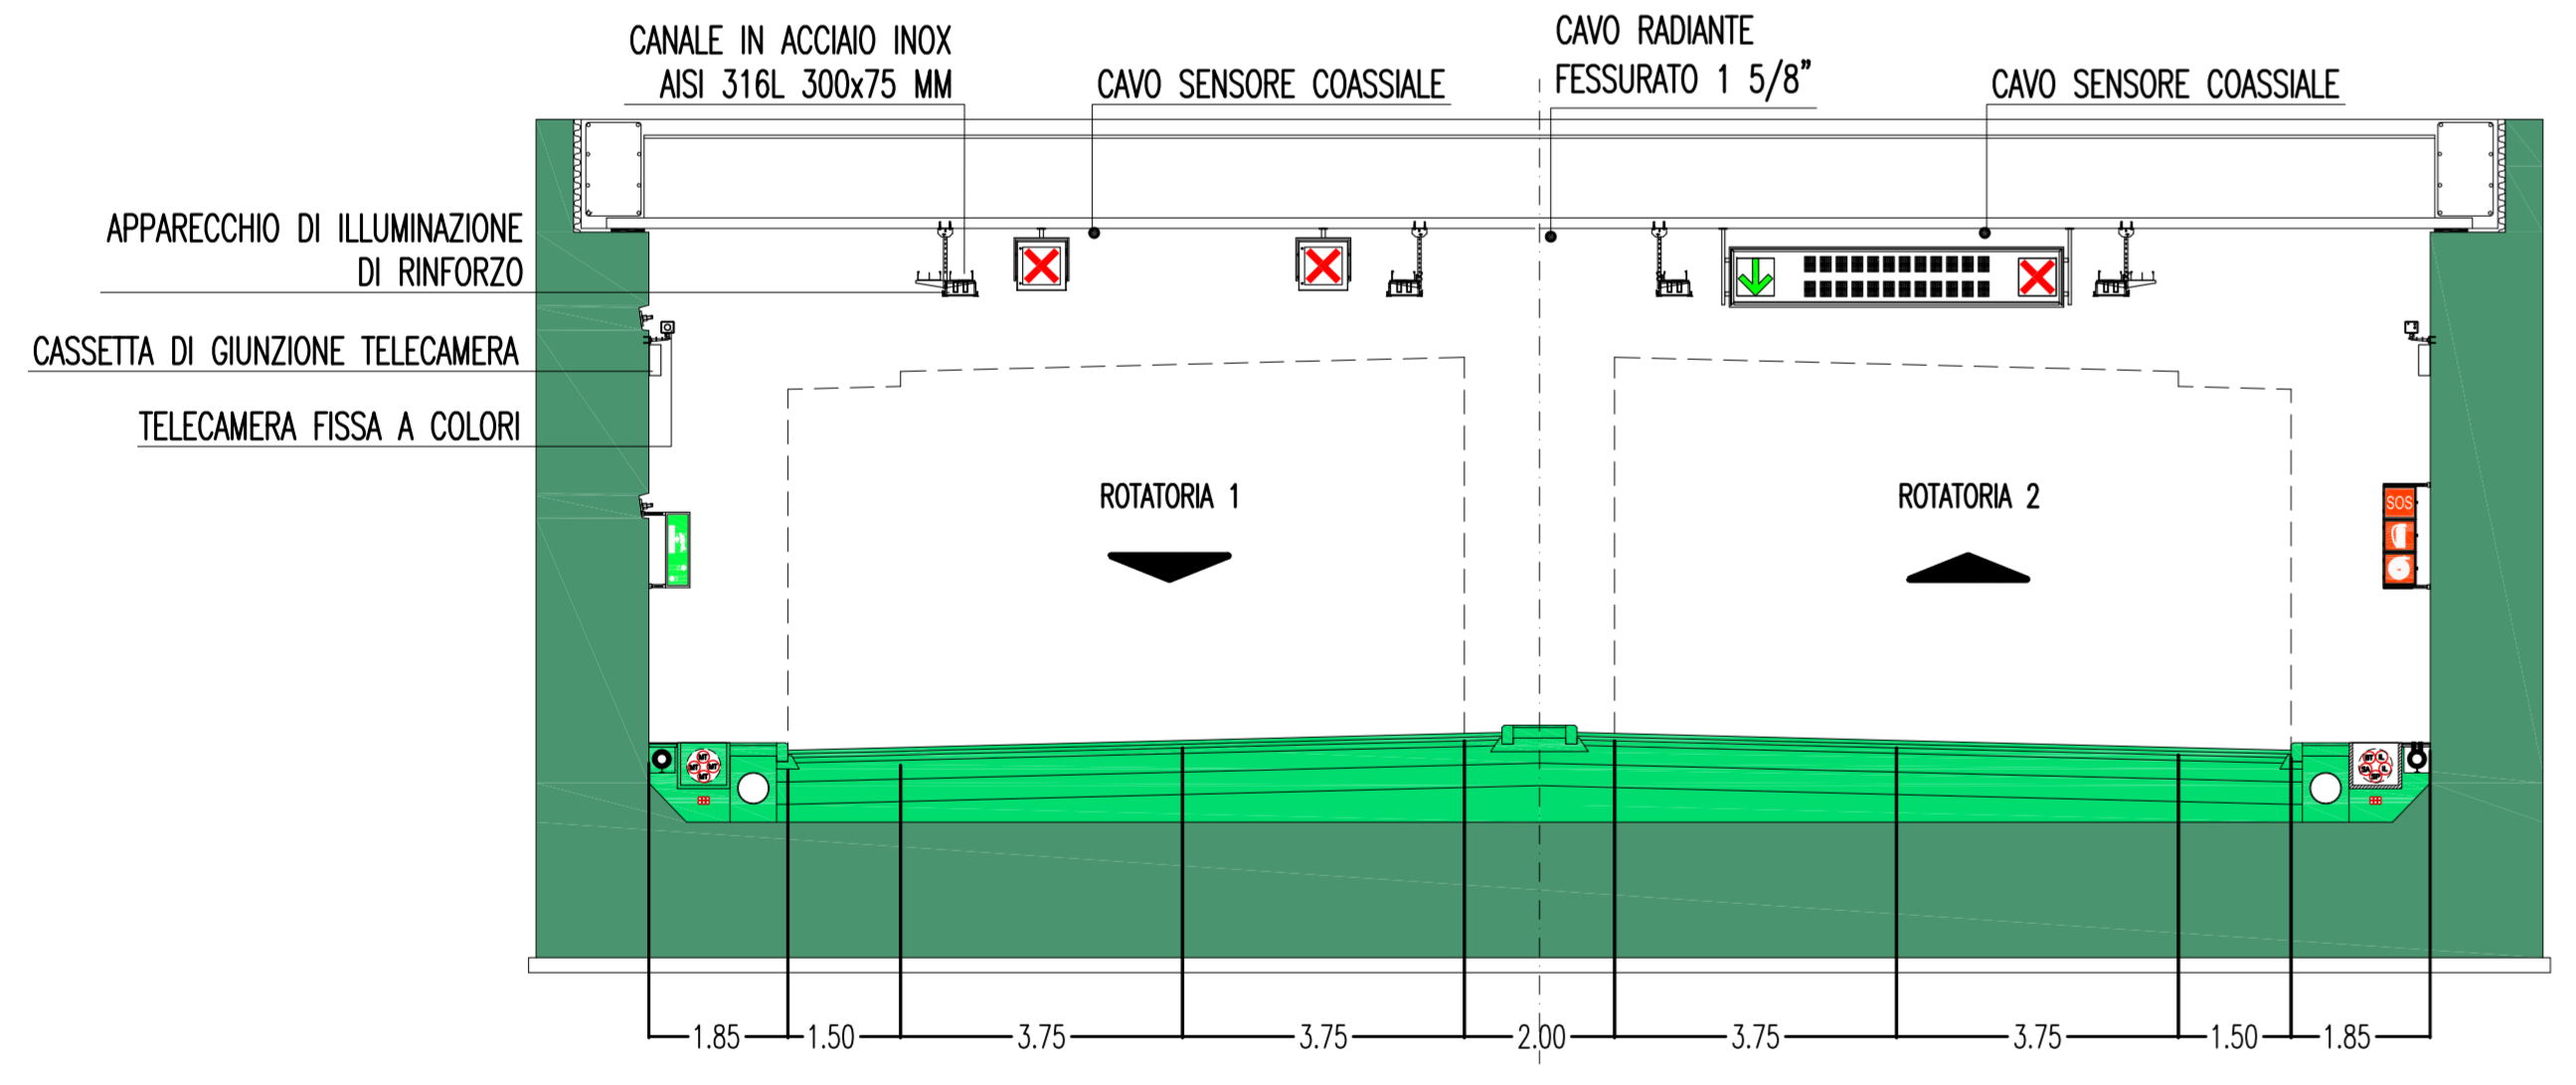


GALLERIA ARTIFICIALE ASSE 1-3
 SEZIONE TIPO 3
 SCALA 1:100

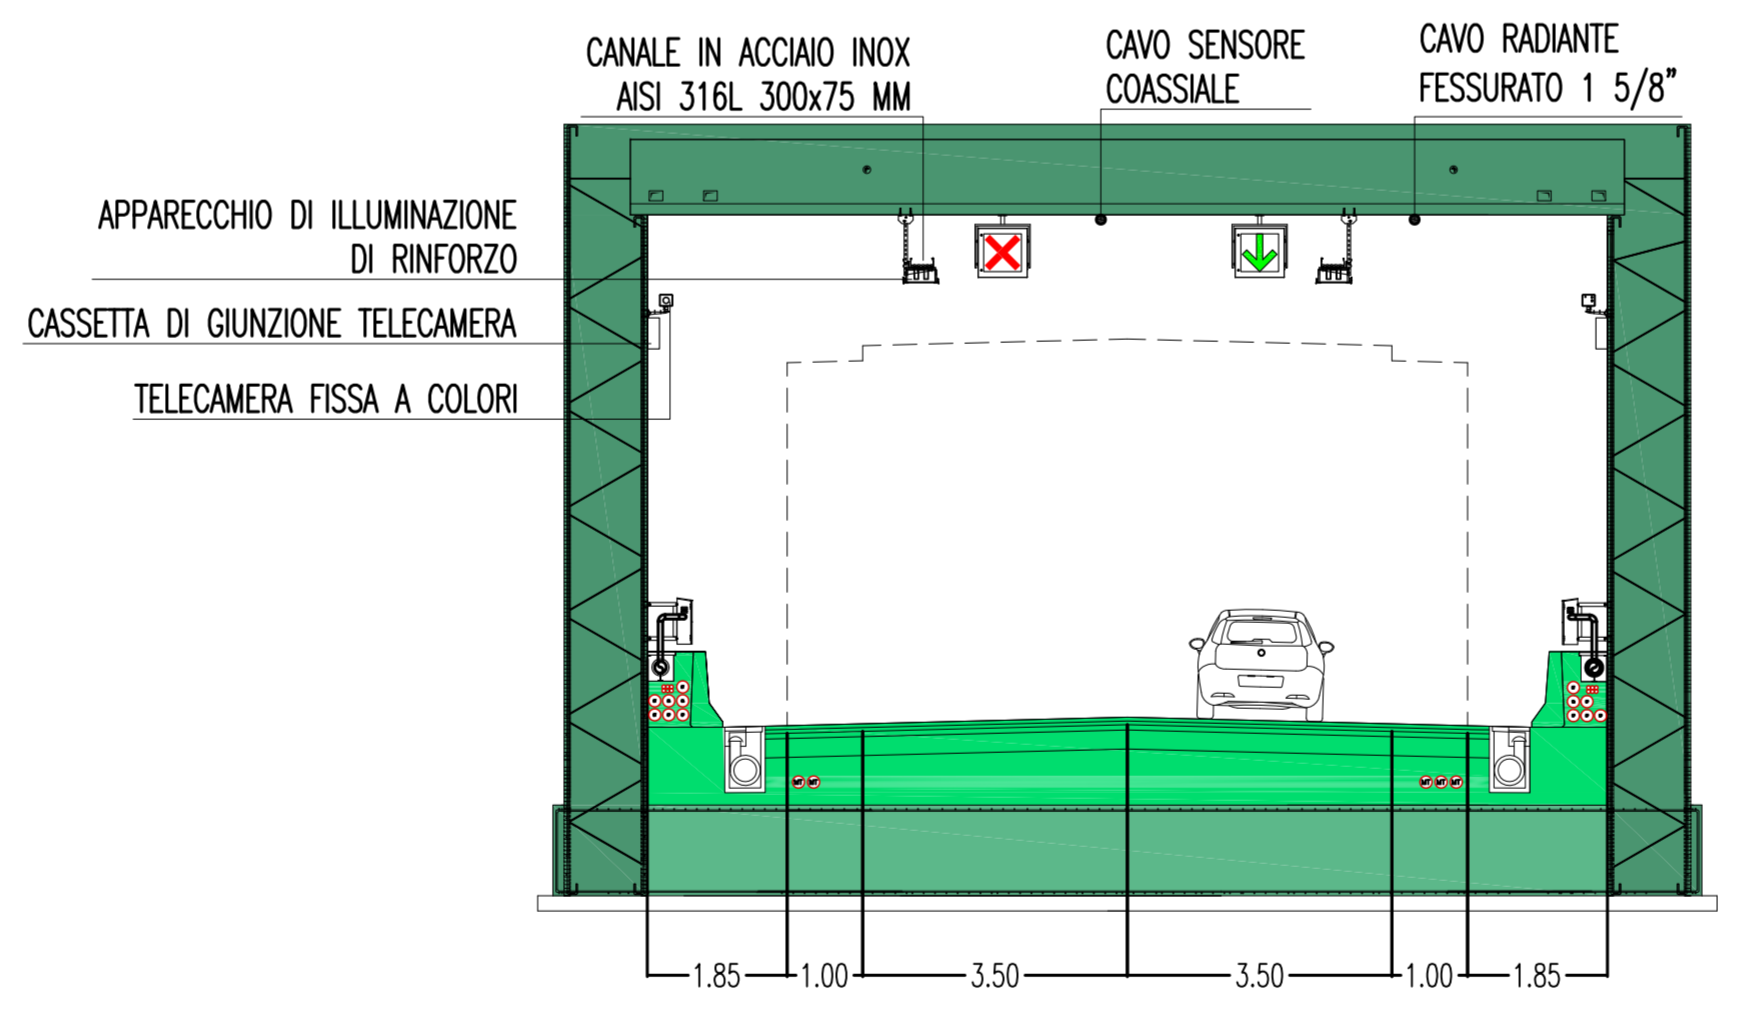

GALLERIA ARTIFICIALE ASSE 1-2
 SEZIONE TIPO 2
 SCALA 1:100

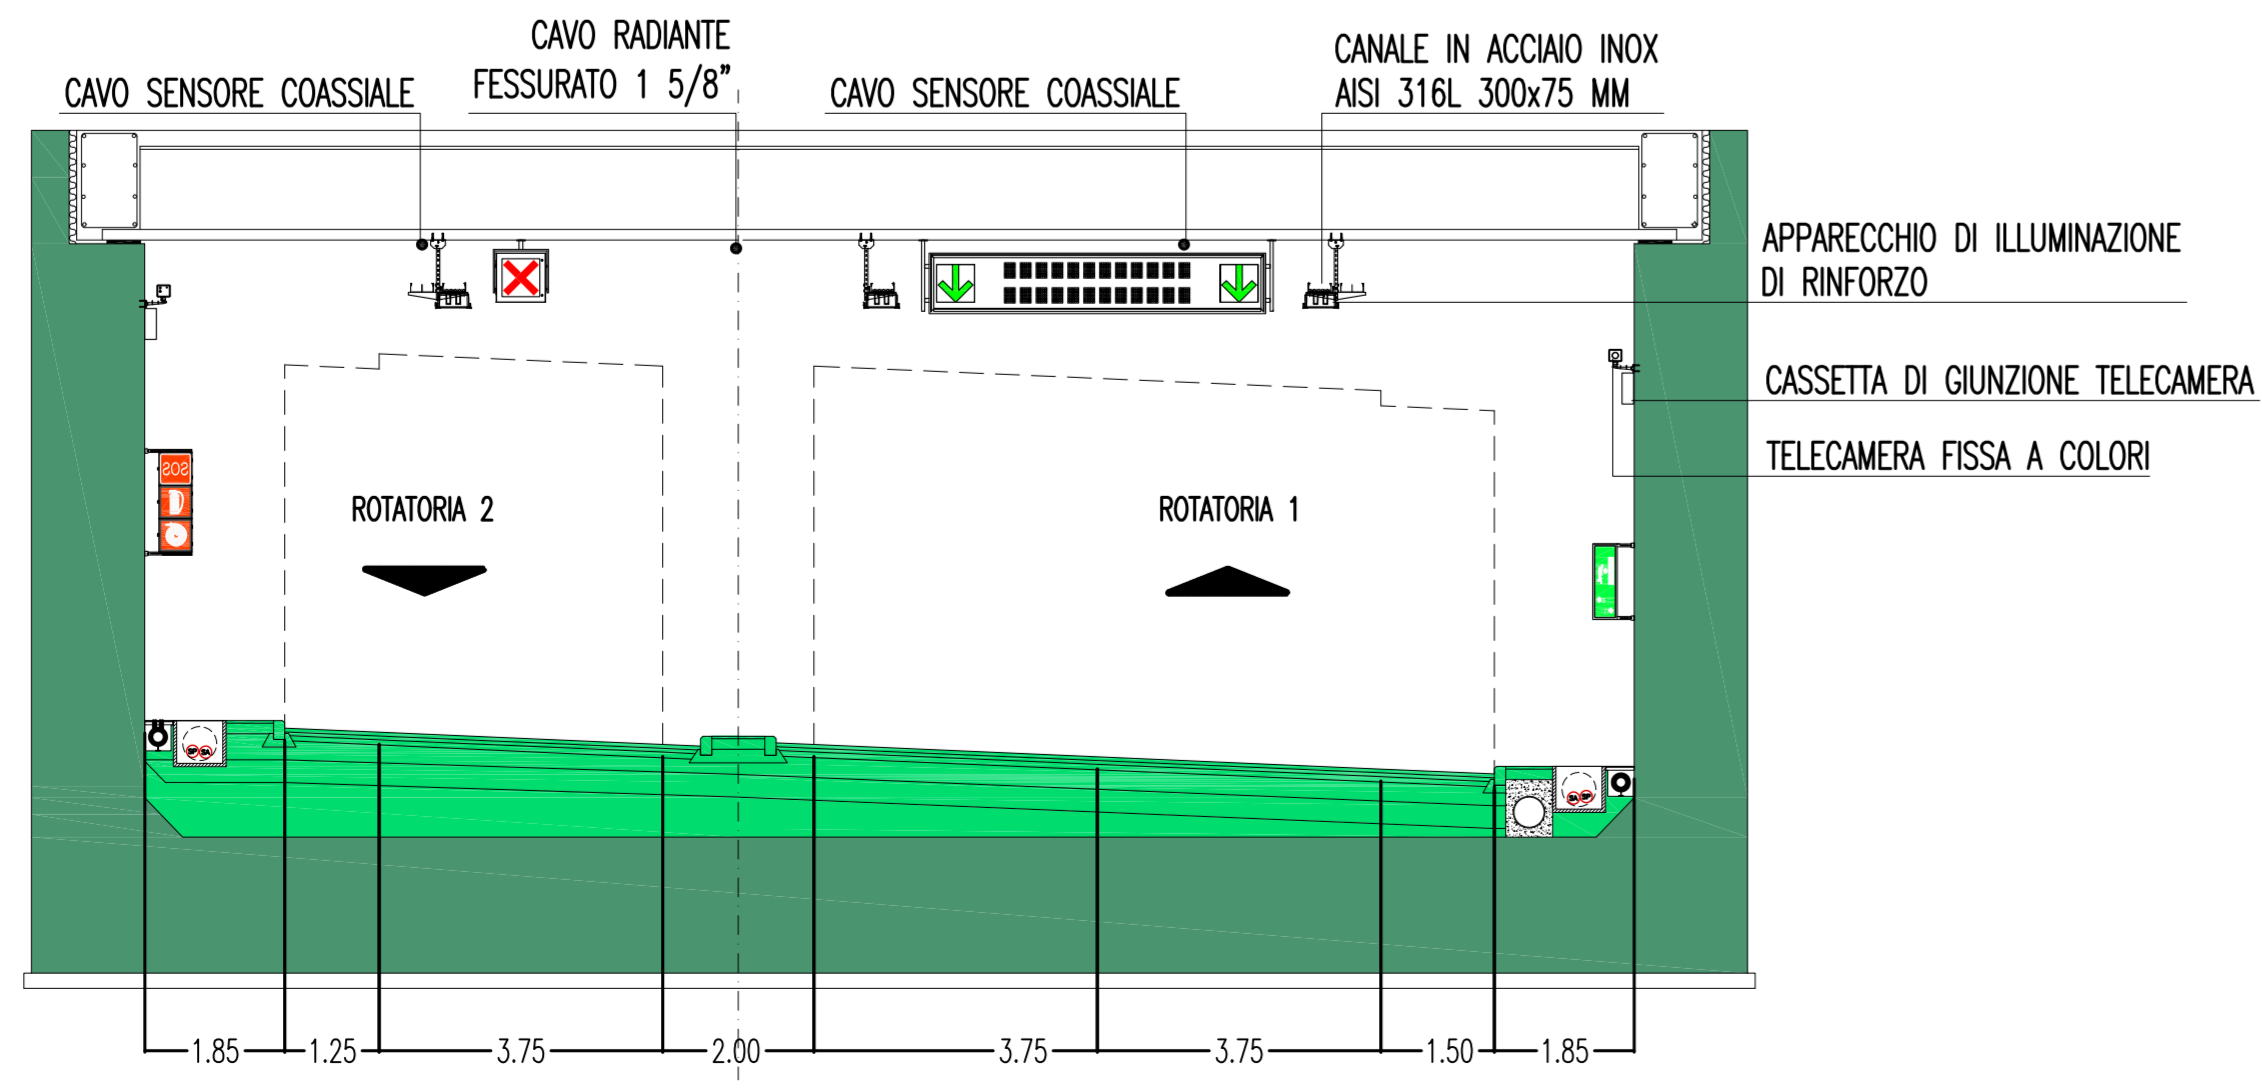

GALLERIA ARTIFICIALE ASSE 3-4
 SEZIONE TIPO 3
 SCALA 1:100

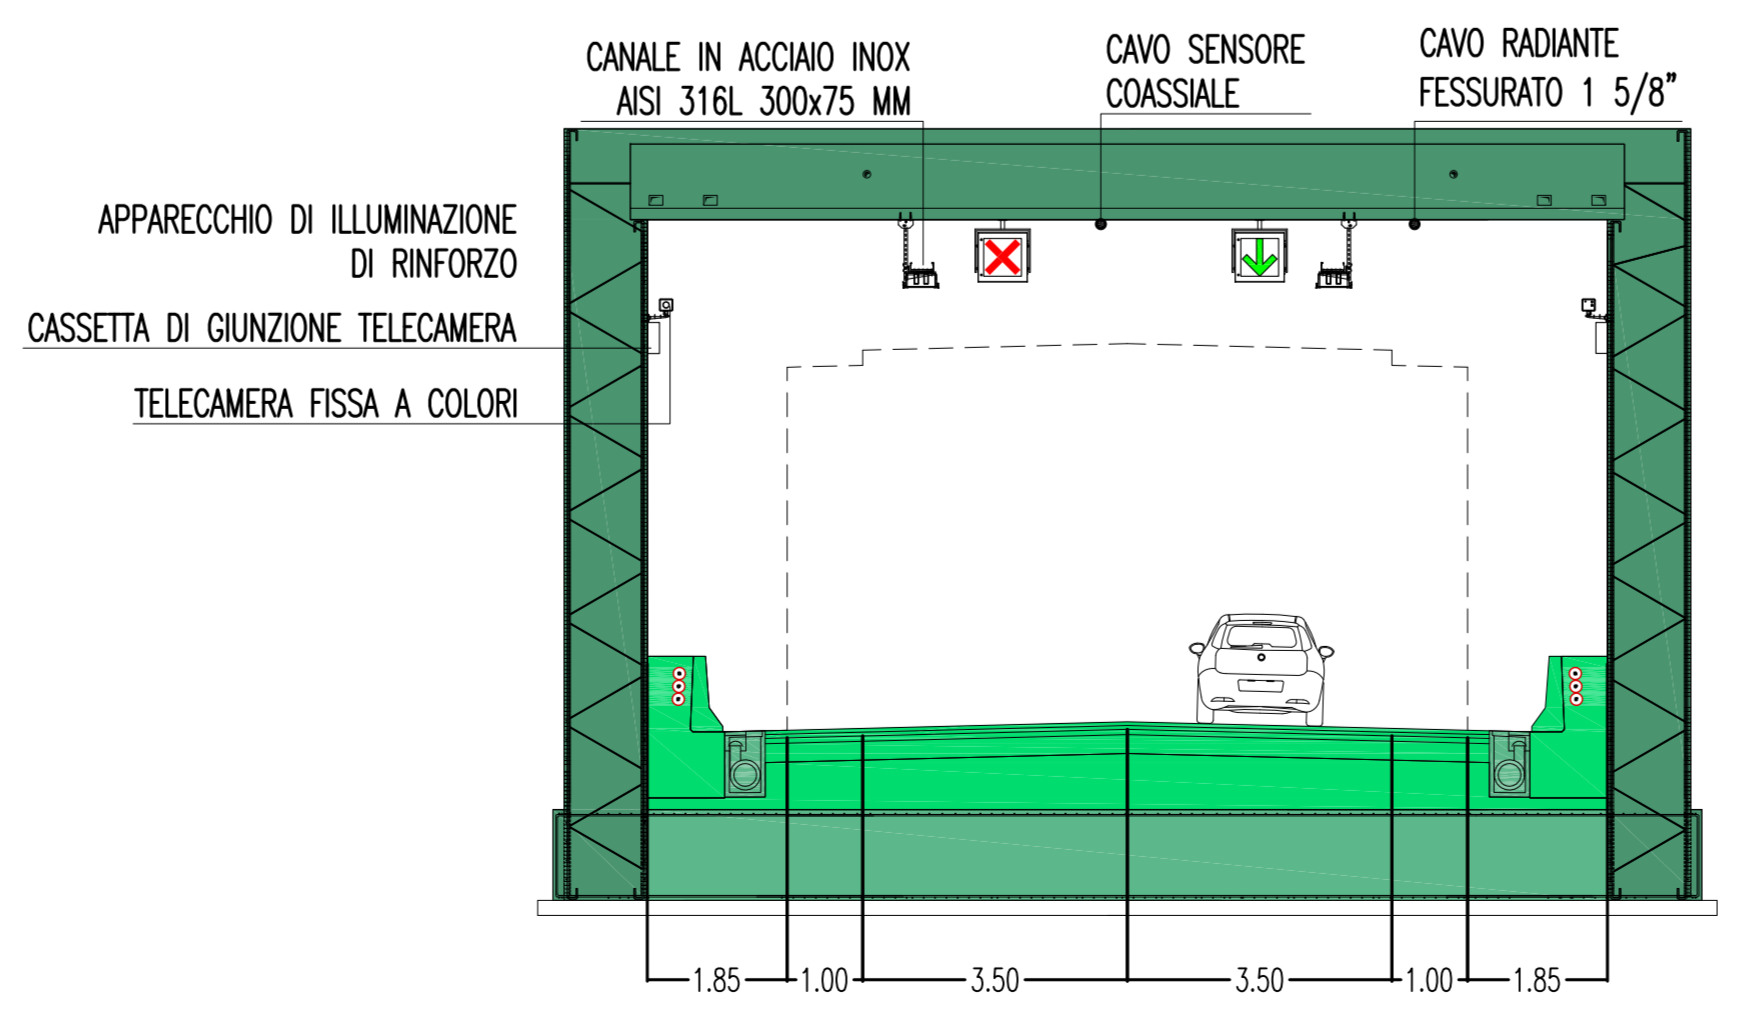

Stretto di Messina
 EuroLink S.p.A.
 COOPERATIVA MURATORI E CEMENTISTI - C.M.C. di Ravenna Soc. Coop. a.r.l. (Mandatante)
 SACORS S.p.A. (Mandatante)
 ISHAKAWAJIMA - HARIMA HEAVY INDUSTRIES CO. LTD. (Mandatante)
 A.C.I. S.C.P.A. - CONSORZIO STABILE (Mandatante)

PROGETTO DEFINITIVO

EUROLINK S.C.p.A.
 IMPREGILO S.p.A. (Mandatante)
 SOCIETA' ITALIANA PER CONDOTTE D'ACQUA S.p.A. (Mandatante)
 SACORS S.p.A. (Mandatante)
 ISHAKAWAJIMA - HARIMA HEAVY INDUSTRIES CO. LTD. (Mandatante)
 A.C.I. S.C.P.A. - CONSORZIO STABILE (Mandatante)

IL PROGETTISTA
 Det. Ing. L. Barilli
 Ordine Ingegneri V.C.O.
 n° 122

IL CONTRATTORE GENERALE
 Project Manager
 (Ing. P.P. Marcheselli)

STRETTO DI MESSINA
 Direttore Generale e
 RSP Isolazione
 (Ing. G. Fommenghi)

Amministratore Delegato
 (Dott. P. Ciucci)

COLLEGAMENTI VERSANTE CALABRIA
 CENTRO DIREZIONALE
 IMPIANTI
CD0396_F0

COLLEGAMENTI AL CENTRO DIREZIONALE
 SCHEMA ARCHITETTURA IMPIANTO DI RILEVAZIONE INCENDI
 DELLE RAMPE IN TUNNEL

CODICE
 [C][G][O][7][0][P][I][A][D][C][D][I][B][G][O][0][0][0][0][0][0][4][F][0]

SCALA

| REV. | DATA | DESCRIZIONE | REDATTO | VERIFICATO | APPROVATO |
|------|------------|-------------------|---------|------------|------------|
| 1.0 | 20/08/2011 | EMMISSIONE FINALE | D. RE. | G. LUPI | L. BARILLI |

NOME DEL FILE: CD0396_F0.dwg