



Autore	DATA	SCALE	ALZATO
Configurazione di progetto: Centrale BTL, Pianimetria, Sezioni - Prospetti	08/07/14	Varie	T.2.2
PROSPETTIVO	DATA	CONFORME	

LEGENDA PIANIMETRIA GENERALE


- Rete gas naturale in progetto per alimentare centrali di 14 e 9 Mw
- Linea dell'acqua
- Linea vapore
- 1 - Omersi
- 2 - Serbatoio acqua omotizzata grezza
- 3 - Degassatore
- 4 - Serbatoio acqua omotizzata
- 5 - Caldaie 2° piano
- 6 - Serbatoi per servizi interni
- 7 - Misuratore calore per uso stabilimento
- 8 - Stazione di accumulo acque di scarico caldaia
- 9 - Stazione di preparazione soluzione urea
- 10 - Serbatoio di accumulo urea
- 11 - Compensatori
- 12 - Gruppo elettrogeno di emergenza
- 13 - Serbatoio emulsioni centrifuga identificante

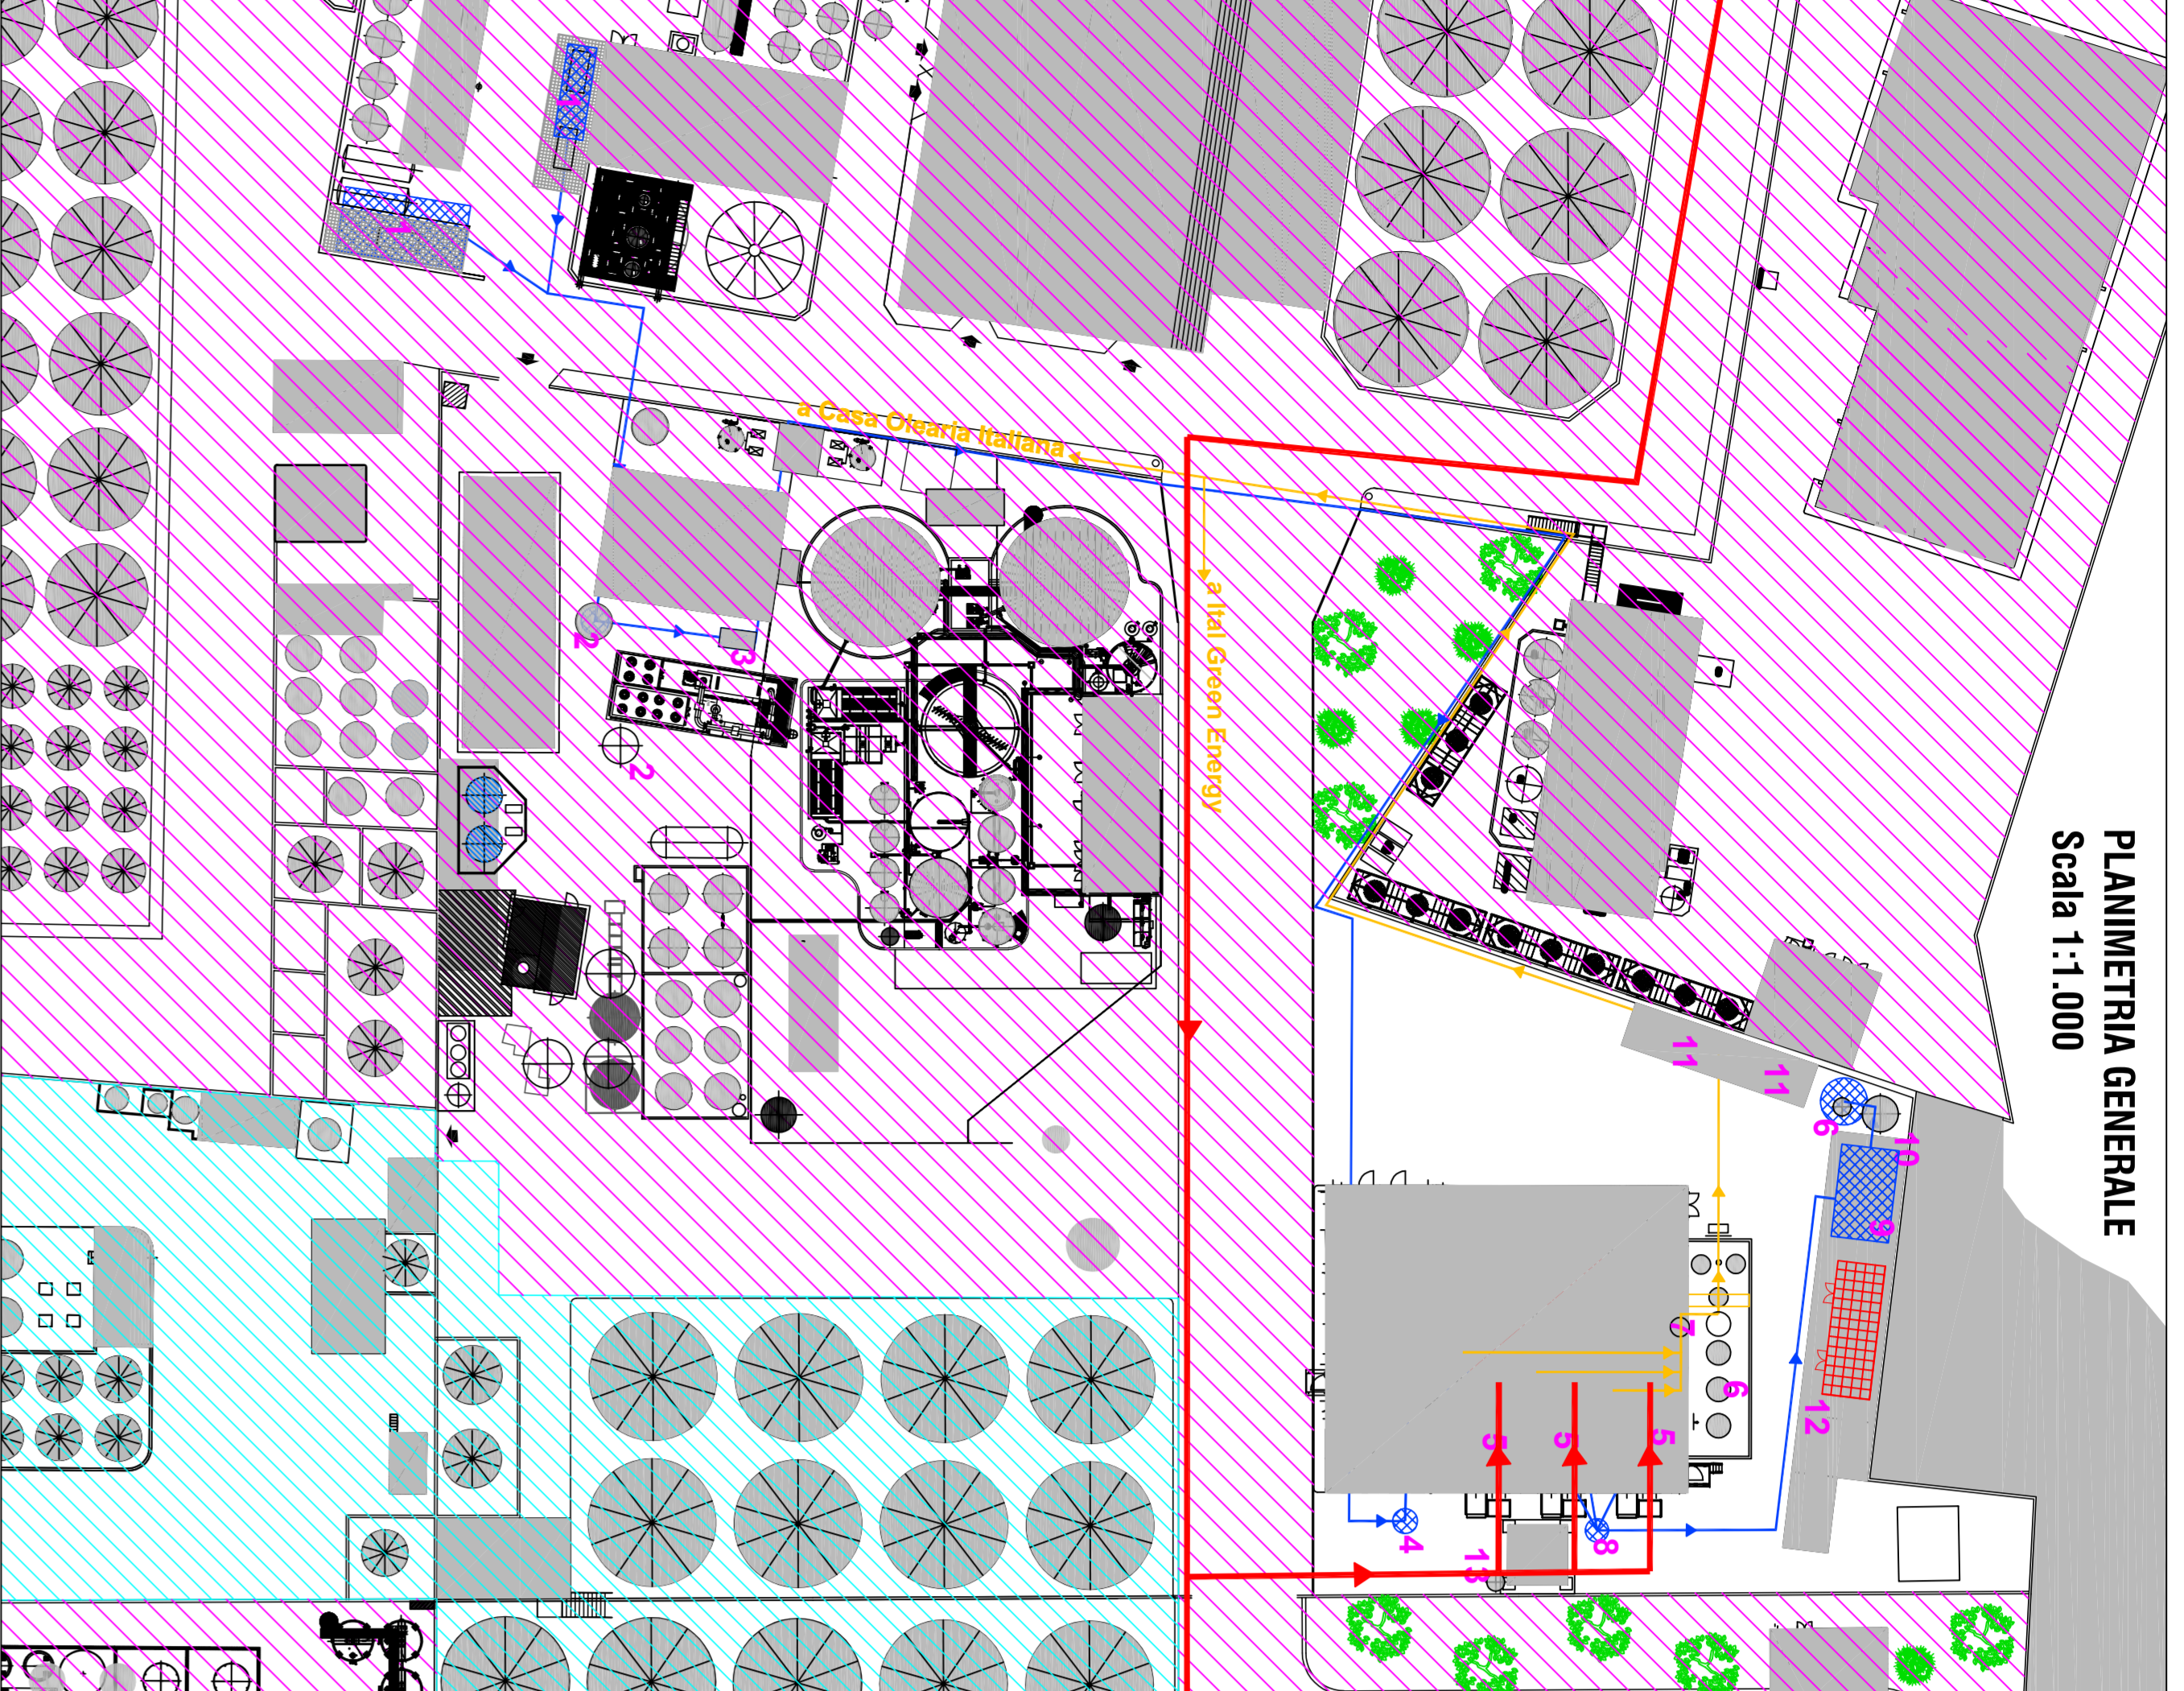

PIANIMETRIA GENERALE
Scala 1:1.000

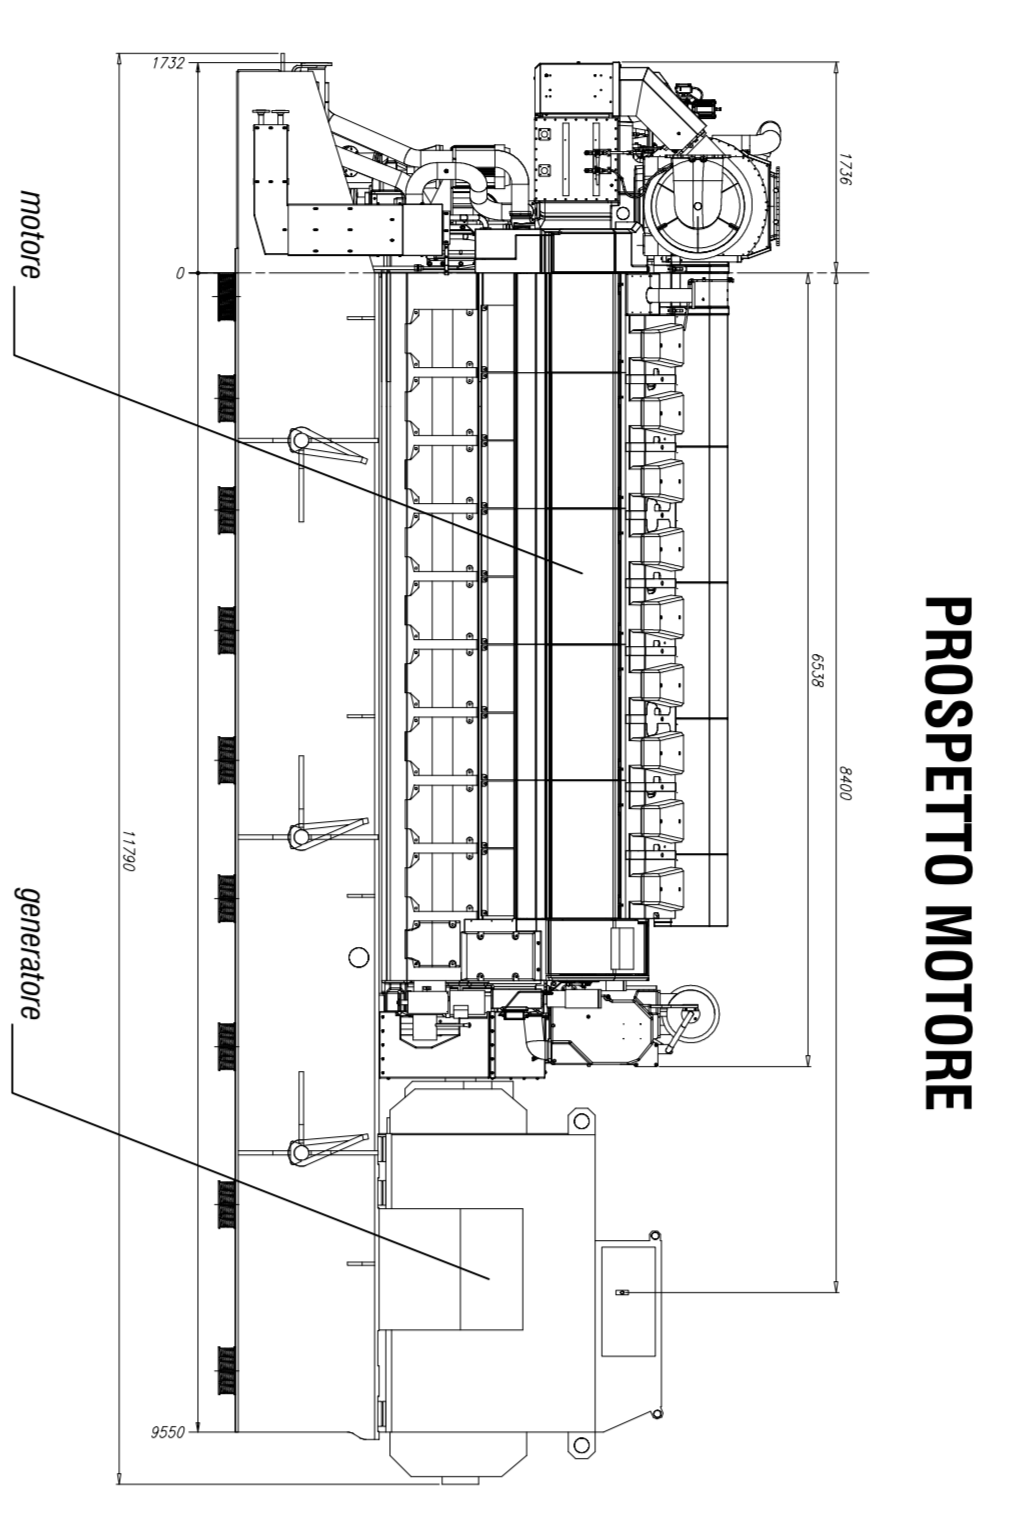


PROSPETTO MOTORE

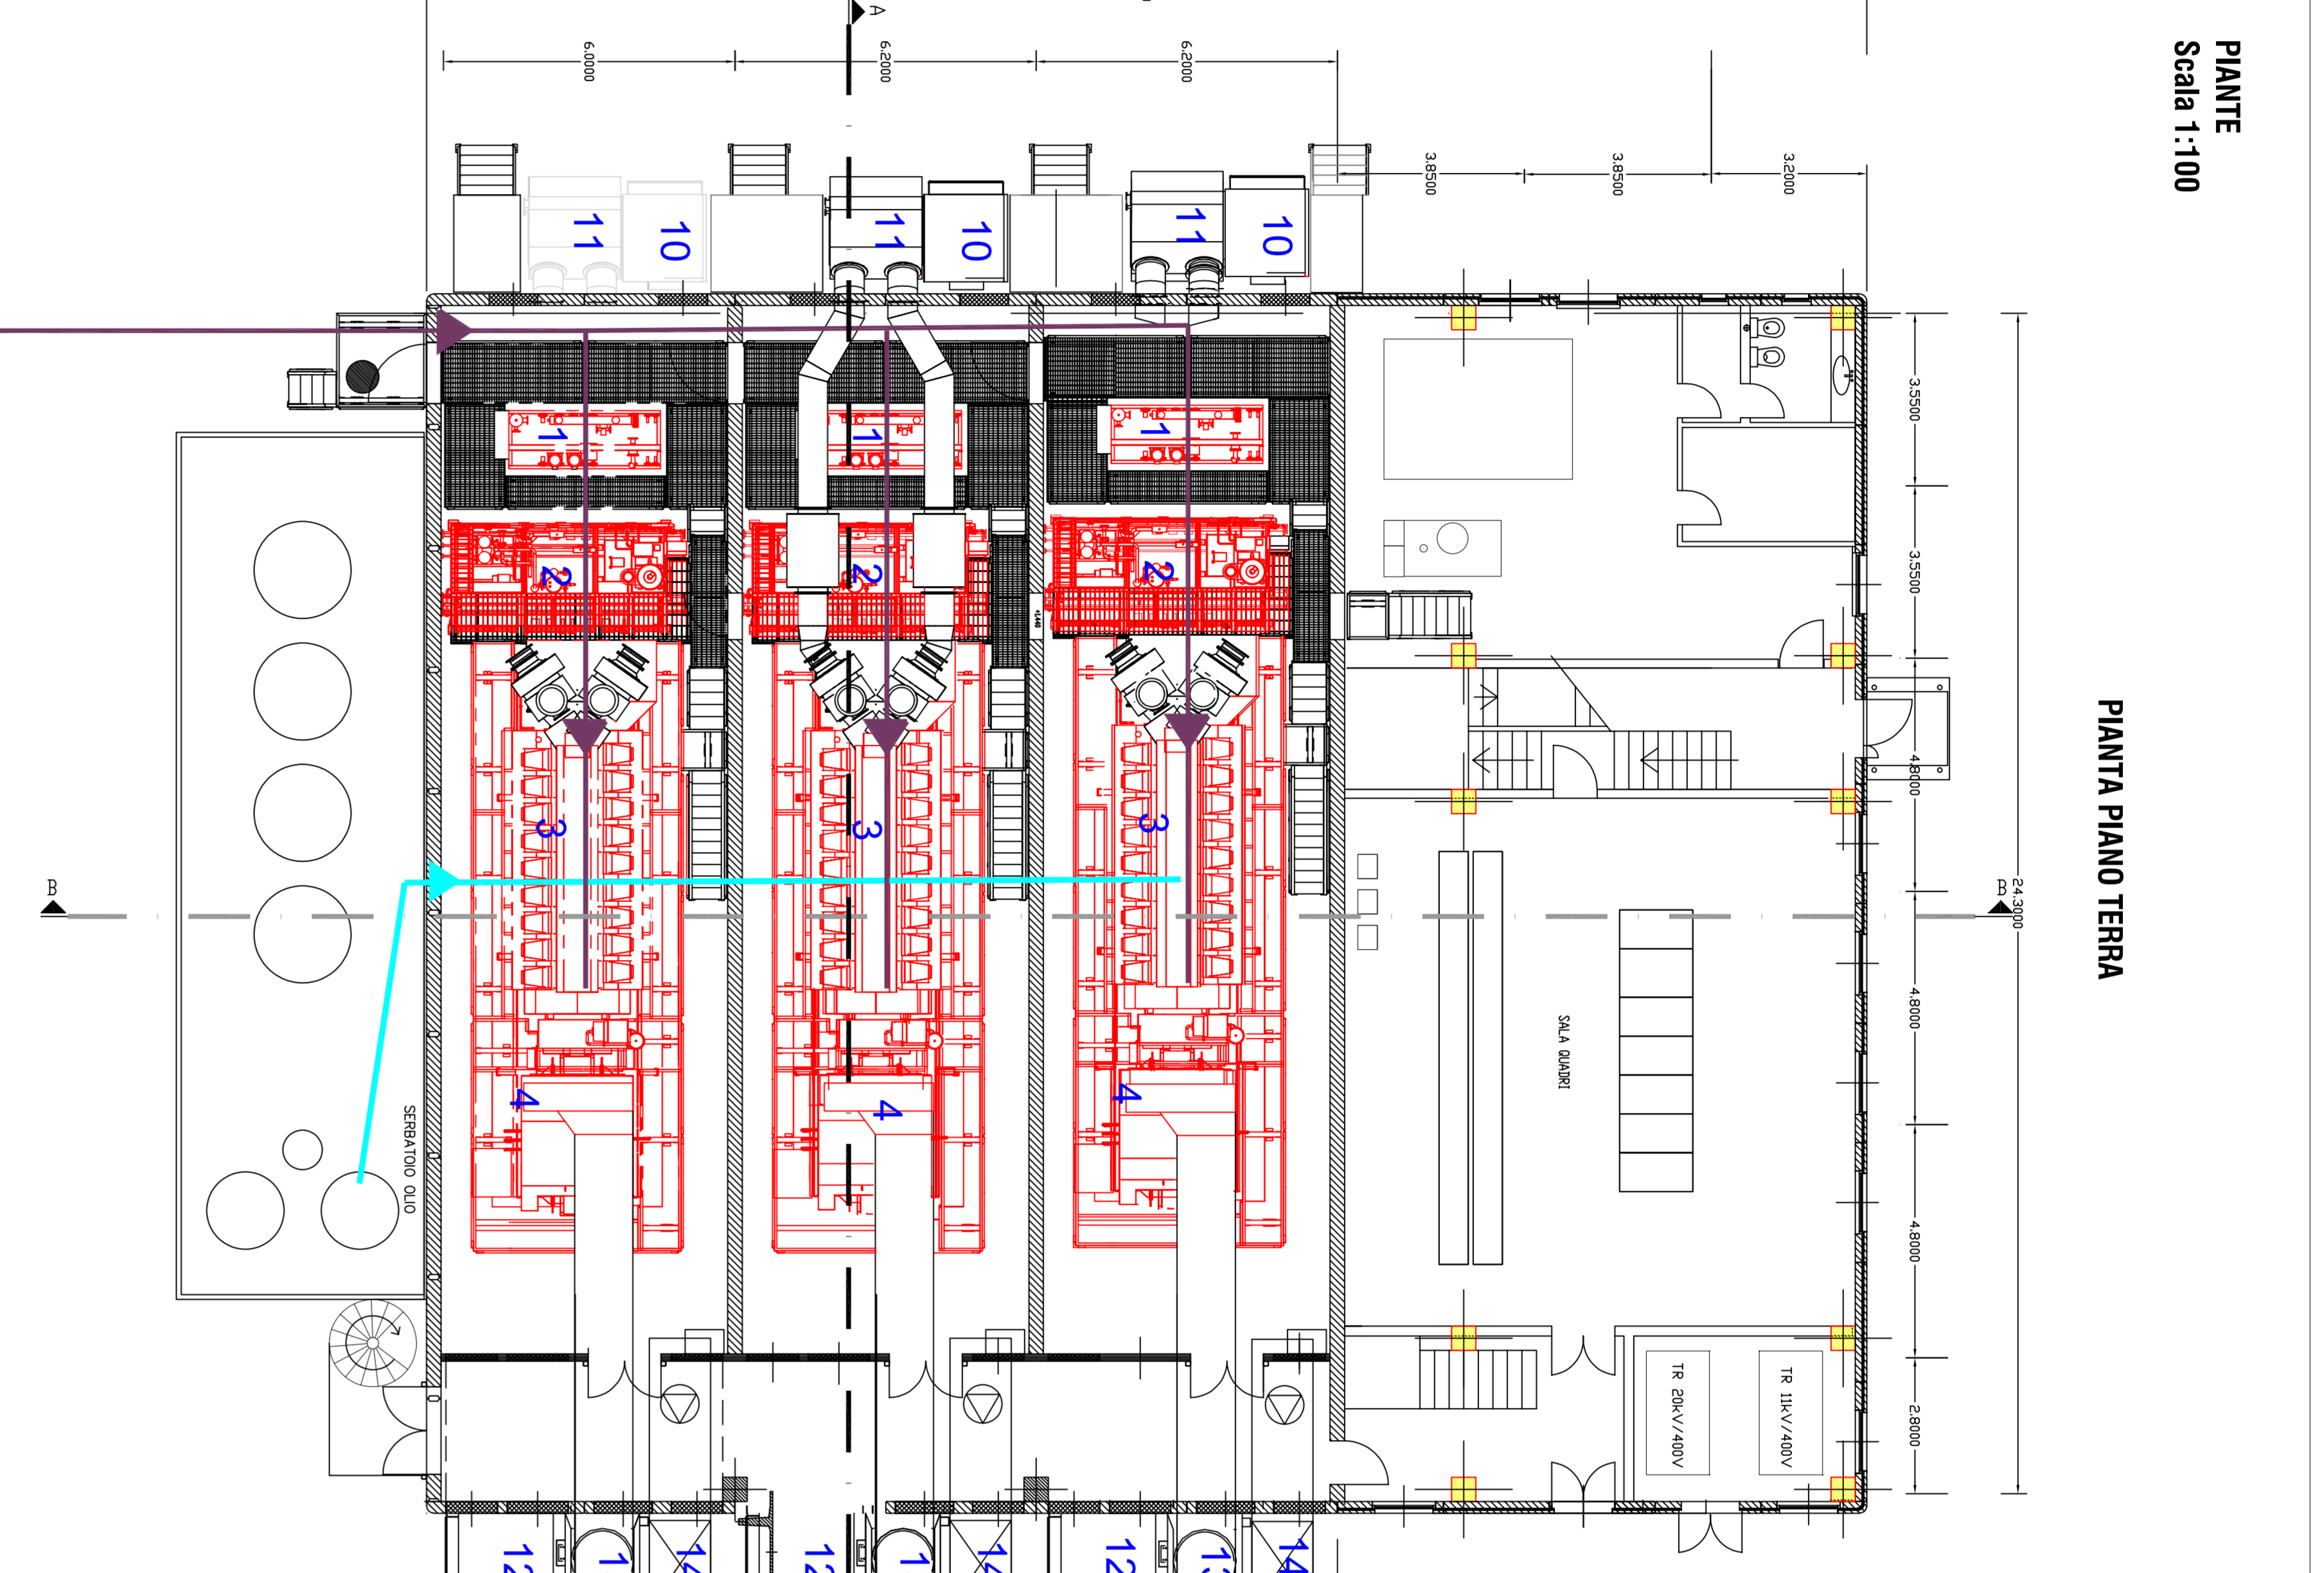


PIANTA PIANO TERRA
Scala 1:100

- LEGENDA**
- Componenti in progetto
 - Linea Vapore
 - Linea Urea
 - Linea Gas Milano
 - Linea Oleo lubrificante fresco
 - 1 - Unità di regolazione gas
 - 2 - Gruppo medio
 - 3 - Motore endotermico W/6V34SG*
 - 4 - Generatore elettrico
 - 5 - DUKOK
 - 6 - Caldaia a recupero
 - 7 - Batteria raffreddamento aria locale motore endotermico - circuito chiuso acqua motori endotermici
 - 8 - Serbatoio aria compressa
 - 9 - Camini
 - 10 - Unità di ventilazione ausiliaria
 - 11 - Filtro dell'aria ingresso motore endotermico
 - 12 - Unità di ventilazione in ingresso locale motore elettrico
 - 13 - Unità di ventilazione in uscita generatore elettrico
 - 14 - Unità di aspirazione gruppo elettrogeno
 - 15 - Disco di rotura

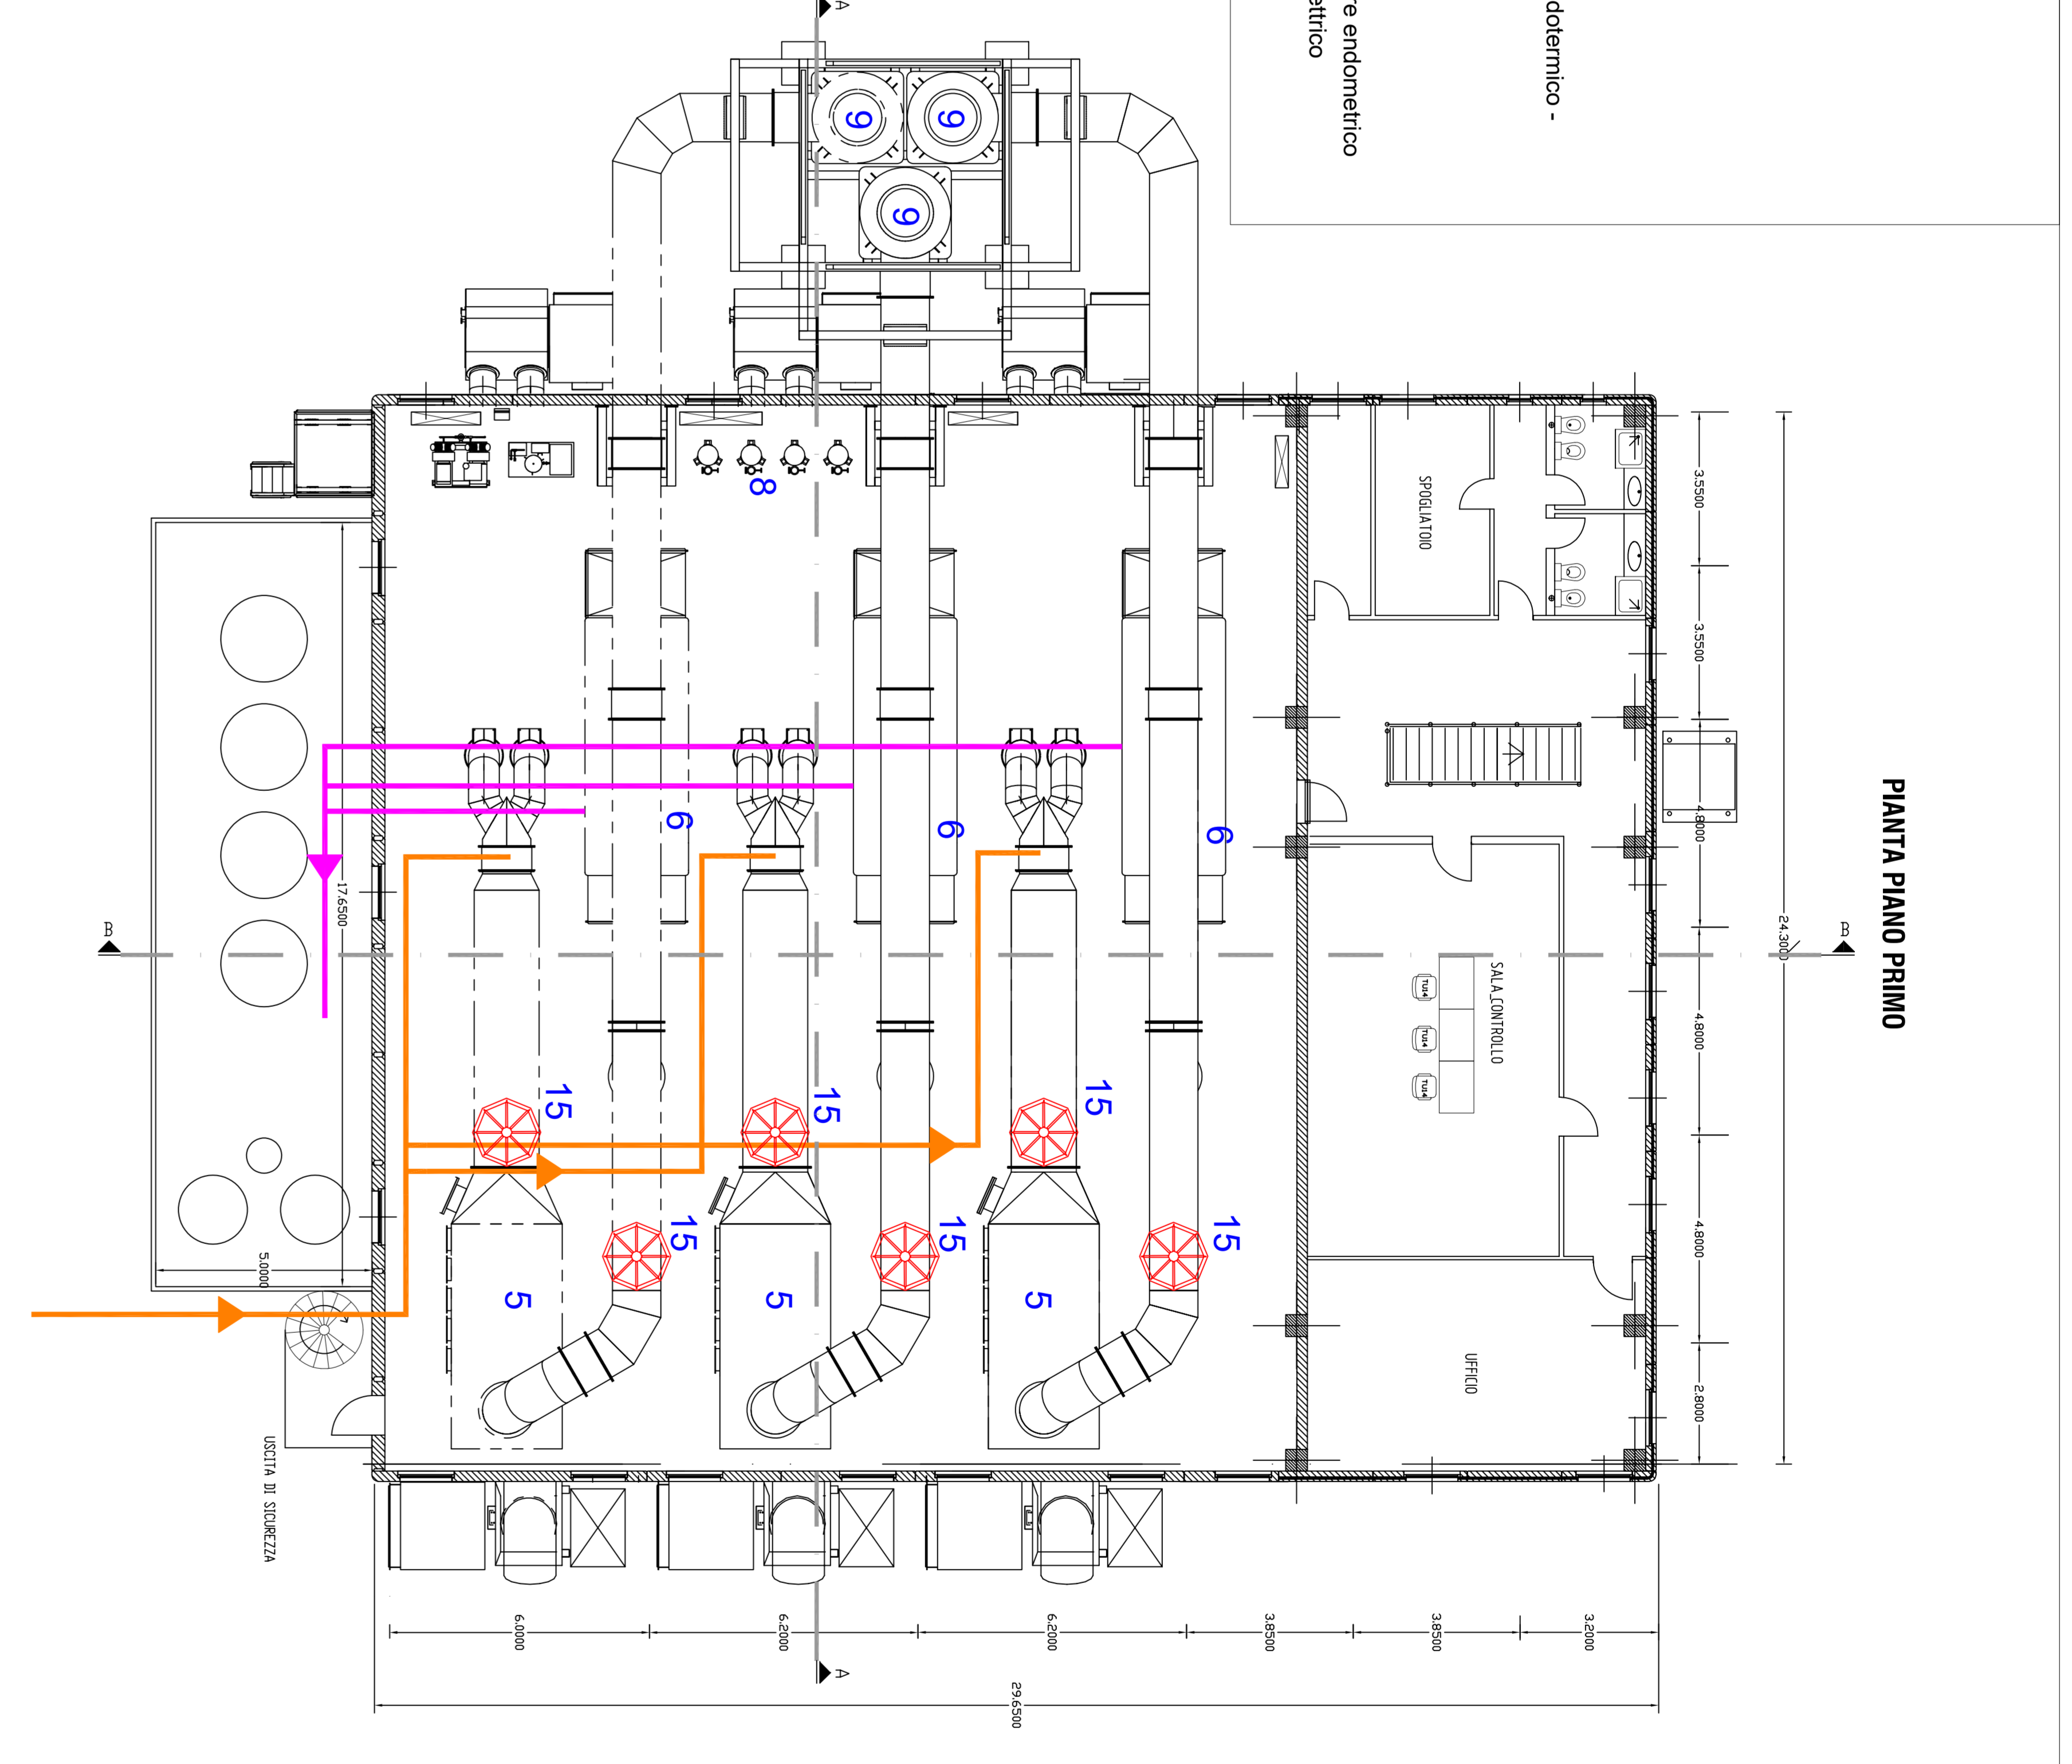


PIANTA PIANO PRIMO

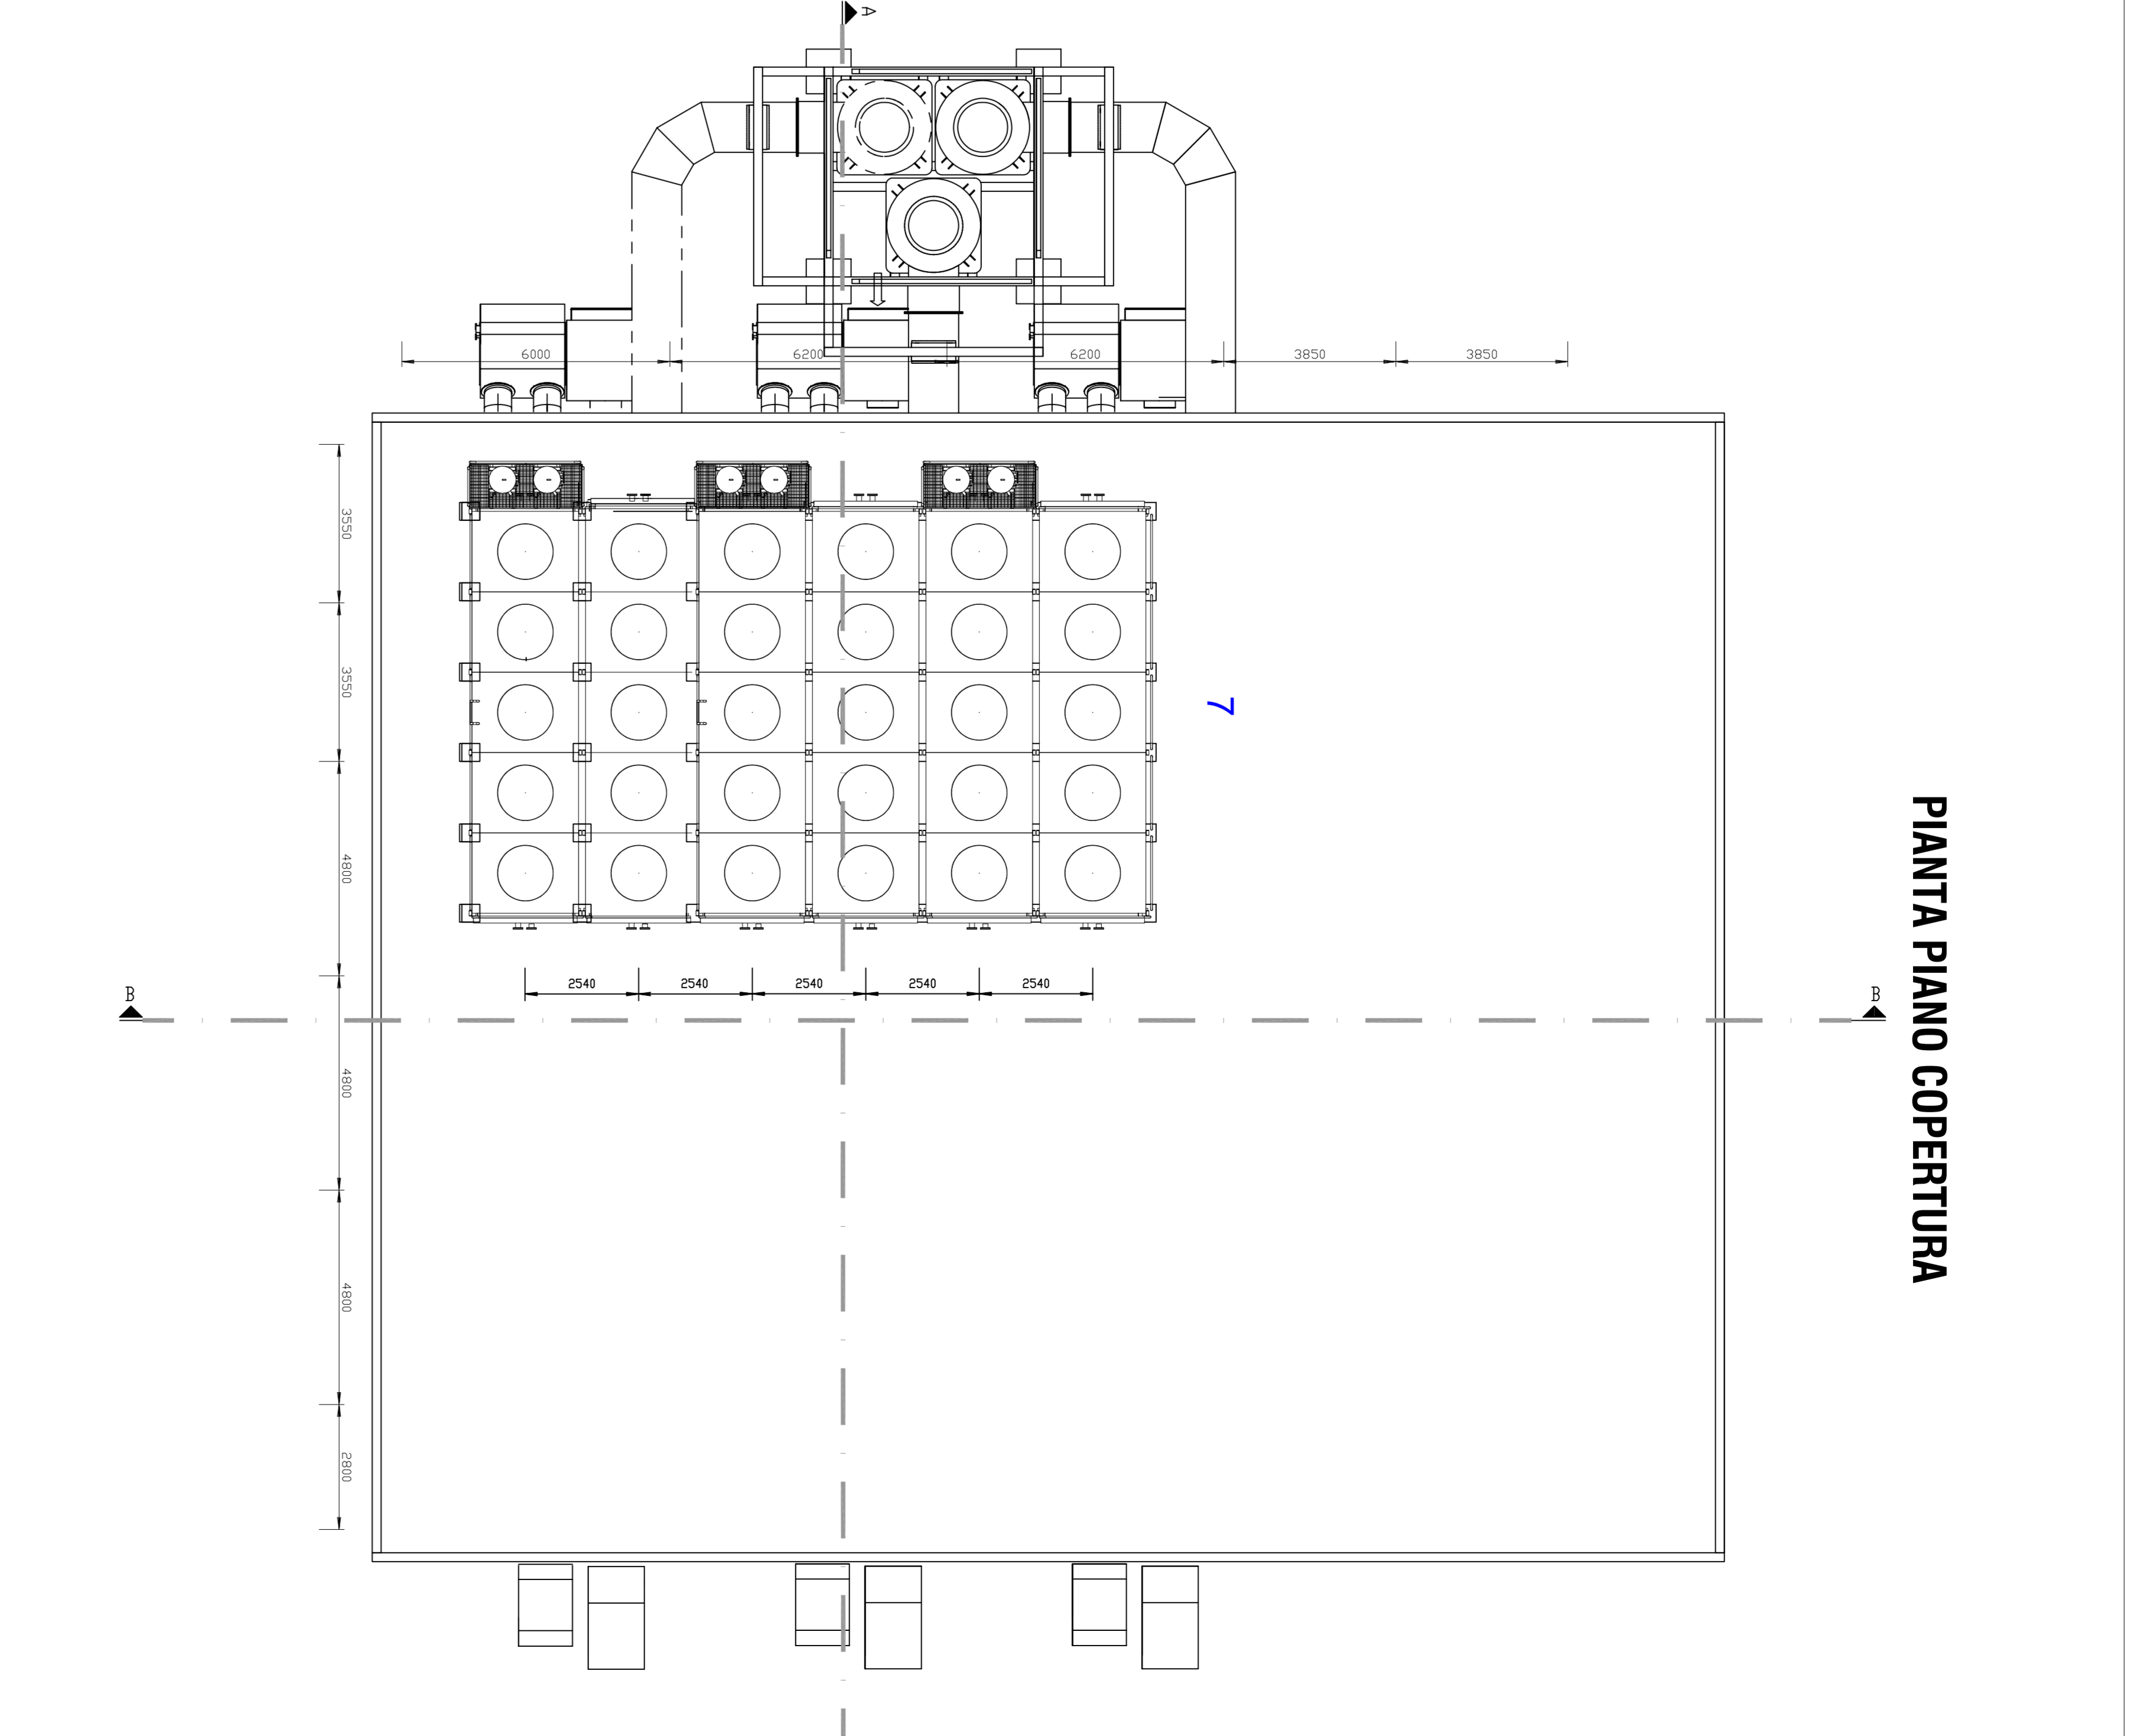


PIANTA PIANO COPERTURA


PROSPETTO NORD

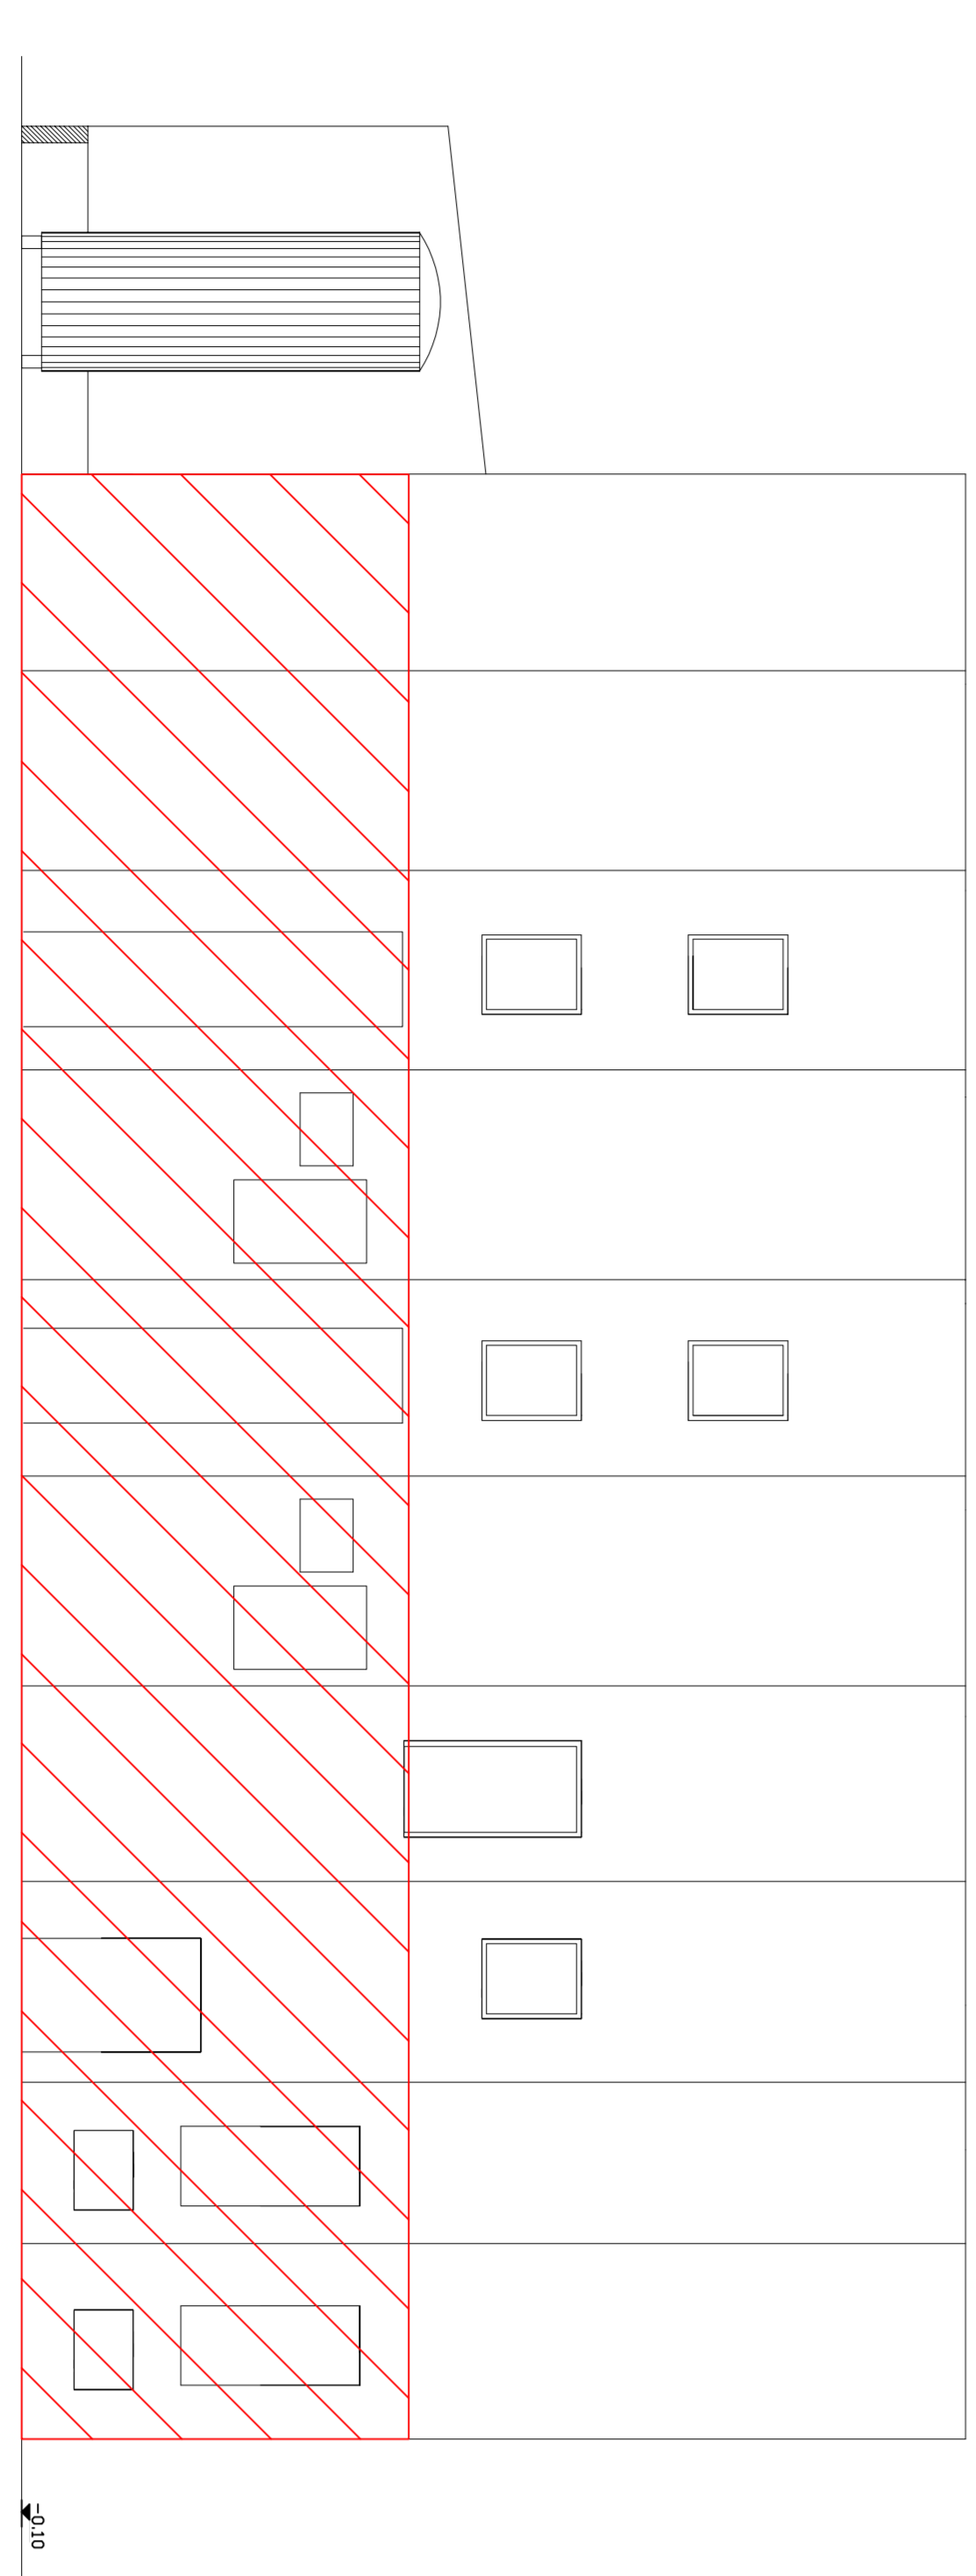


PROSPETTO OVEST

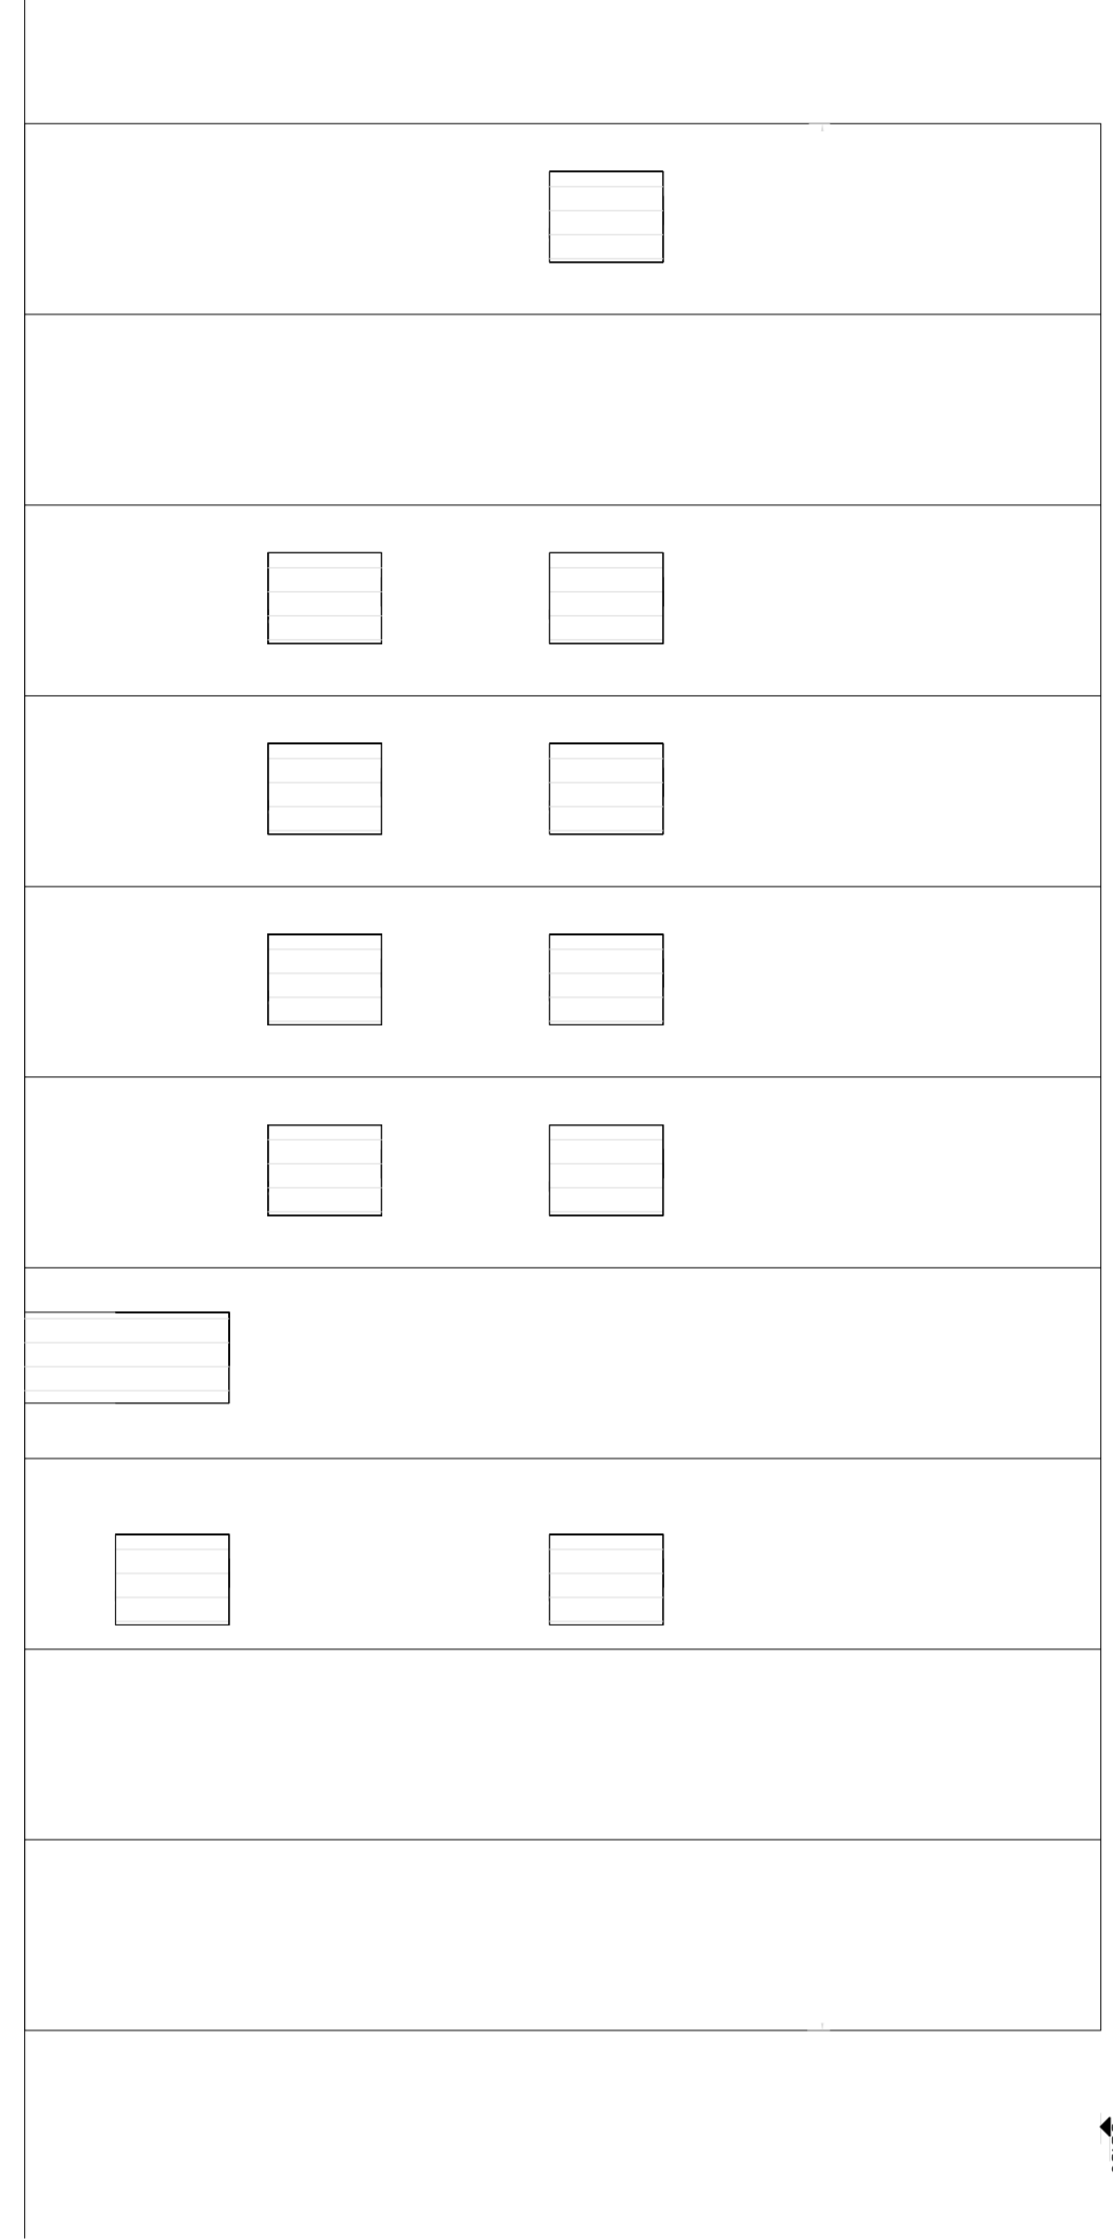

SEZIONE A-A

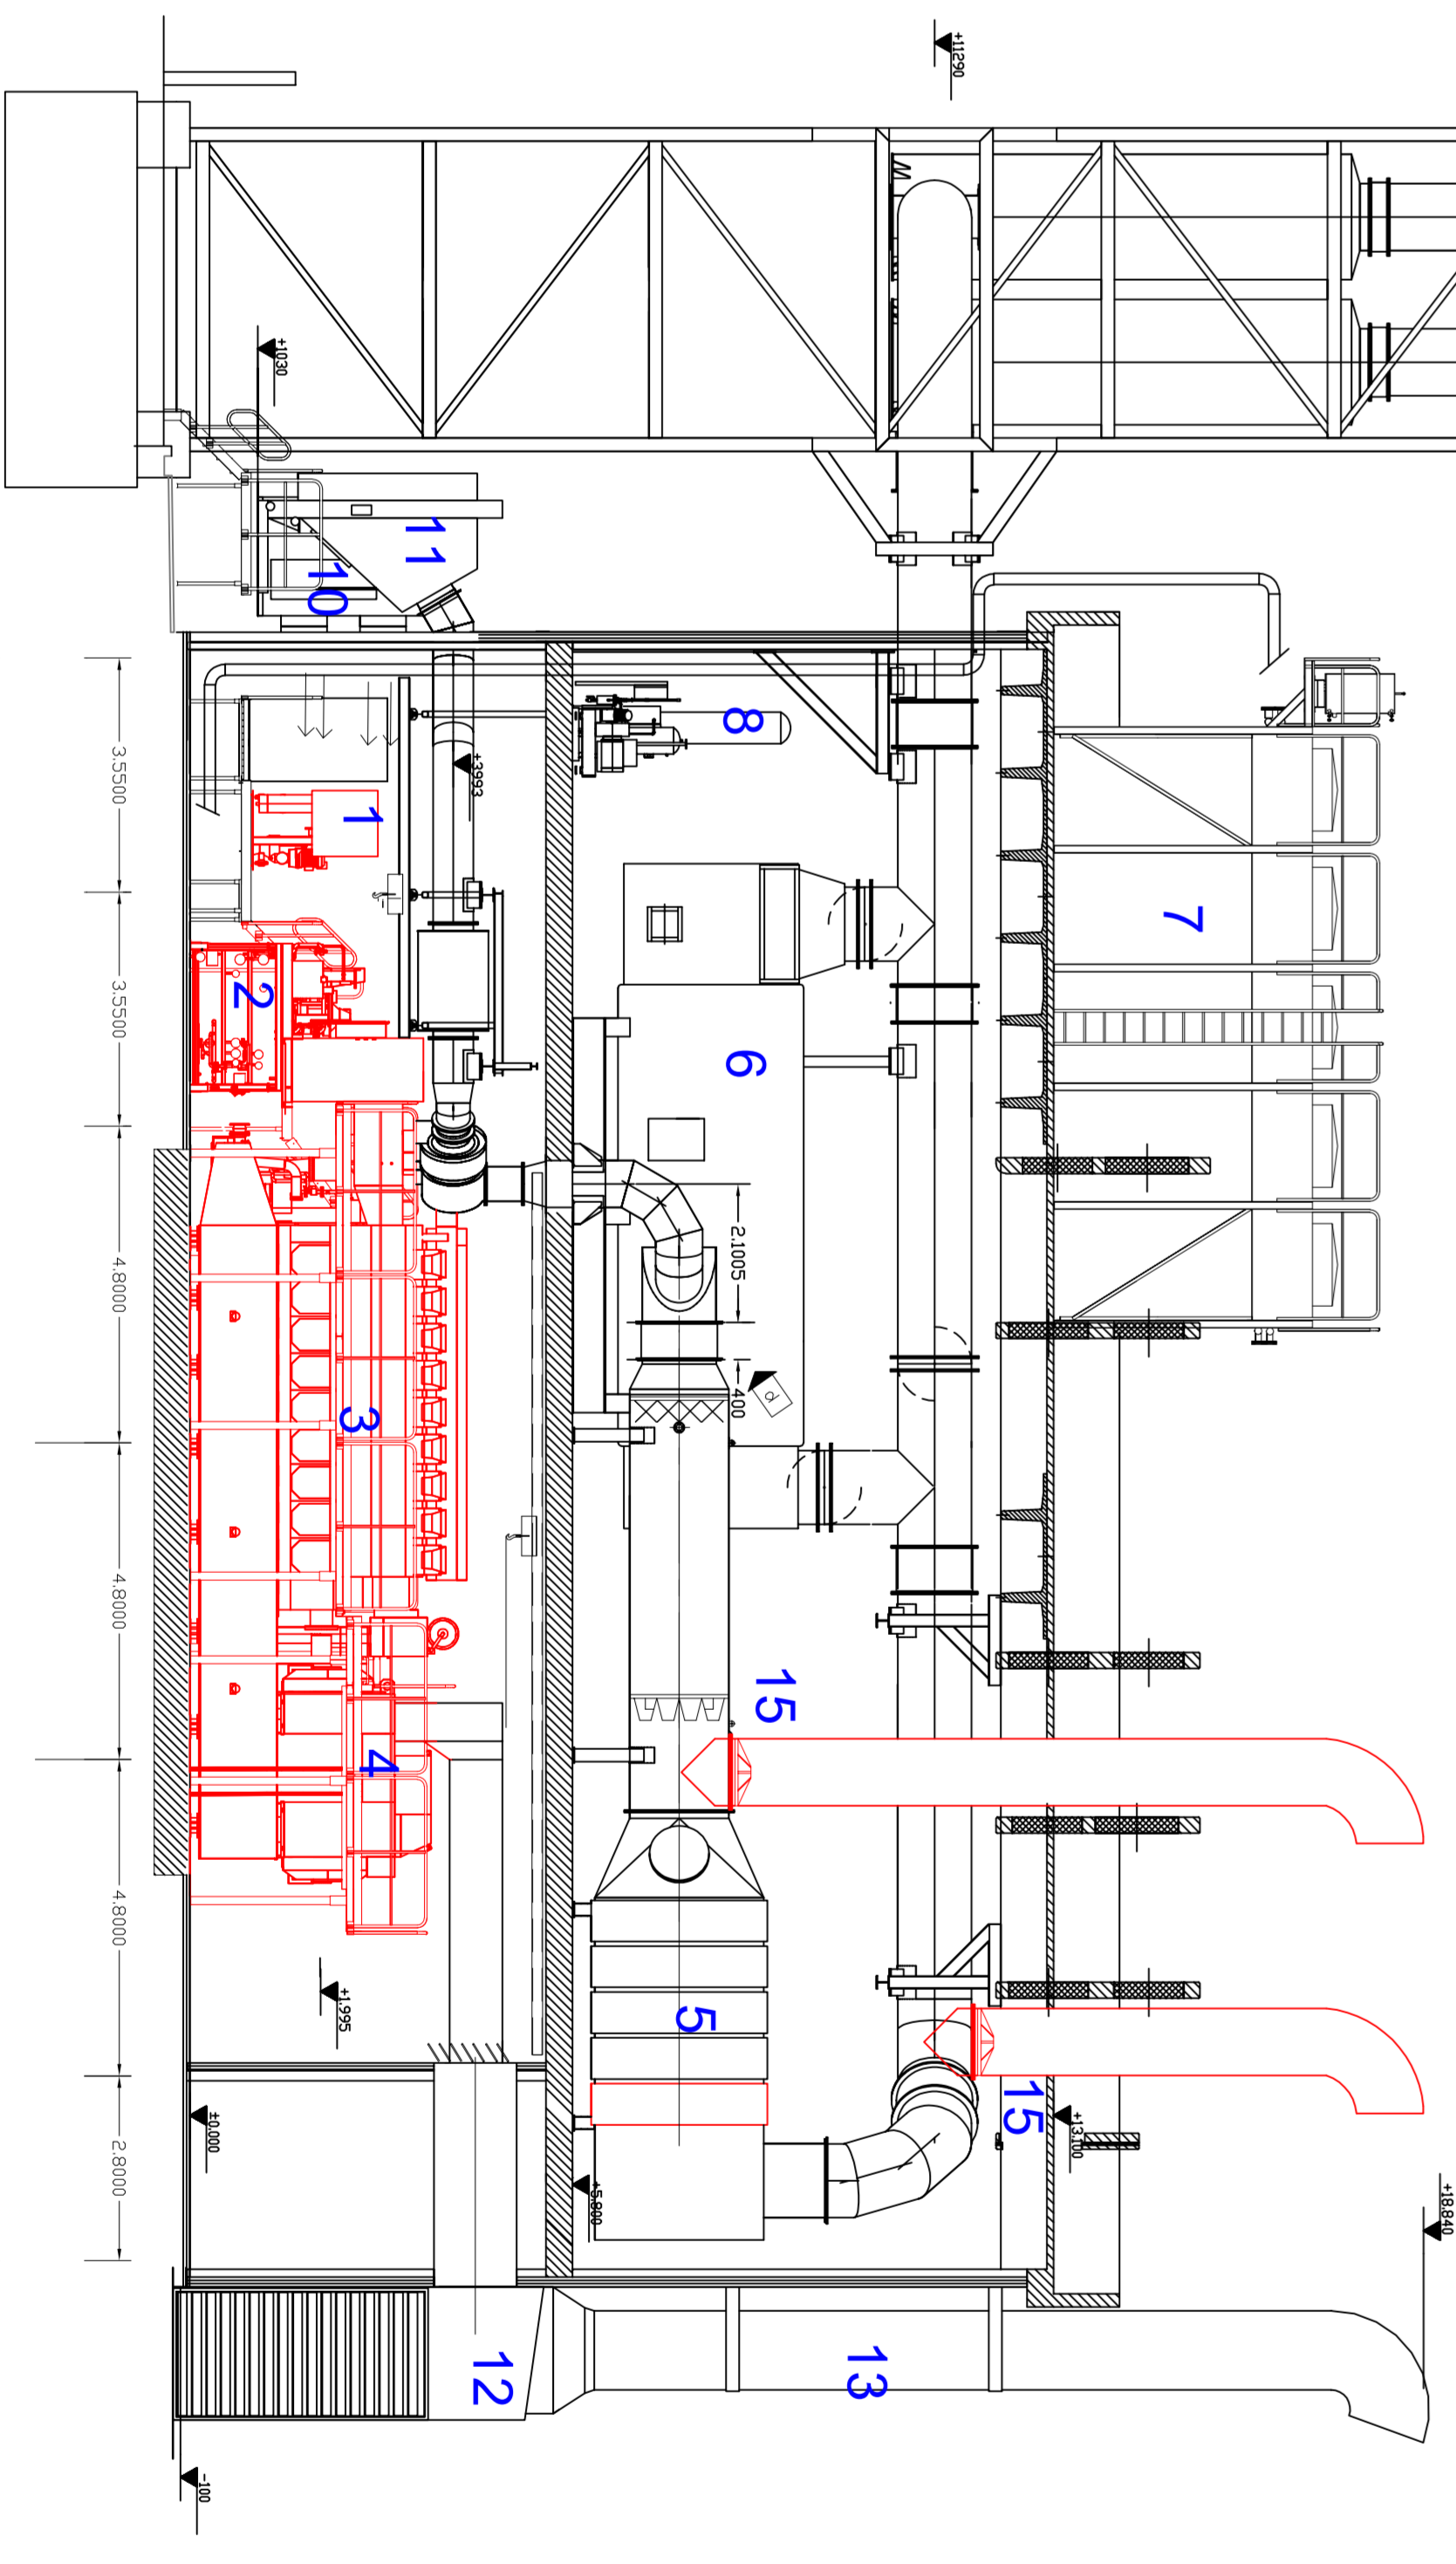

SEZIONE B-B

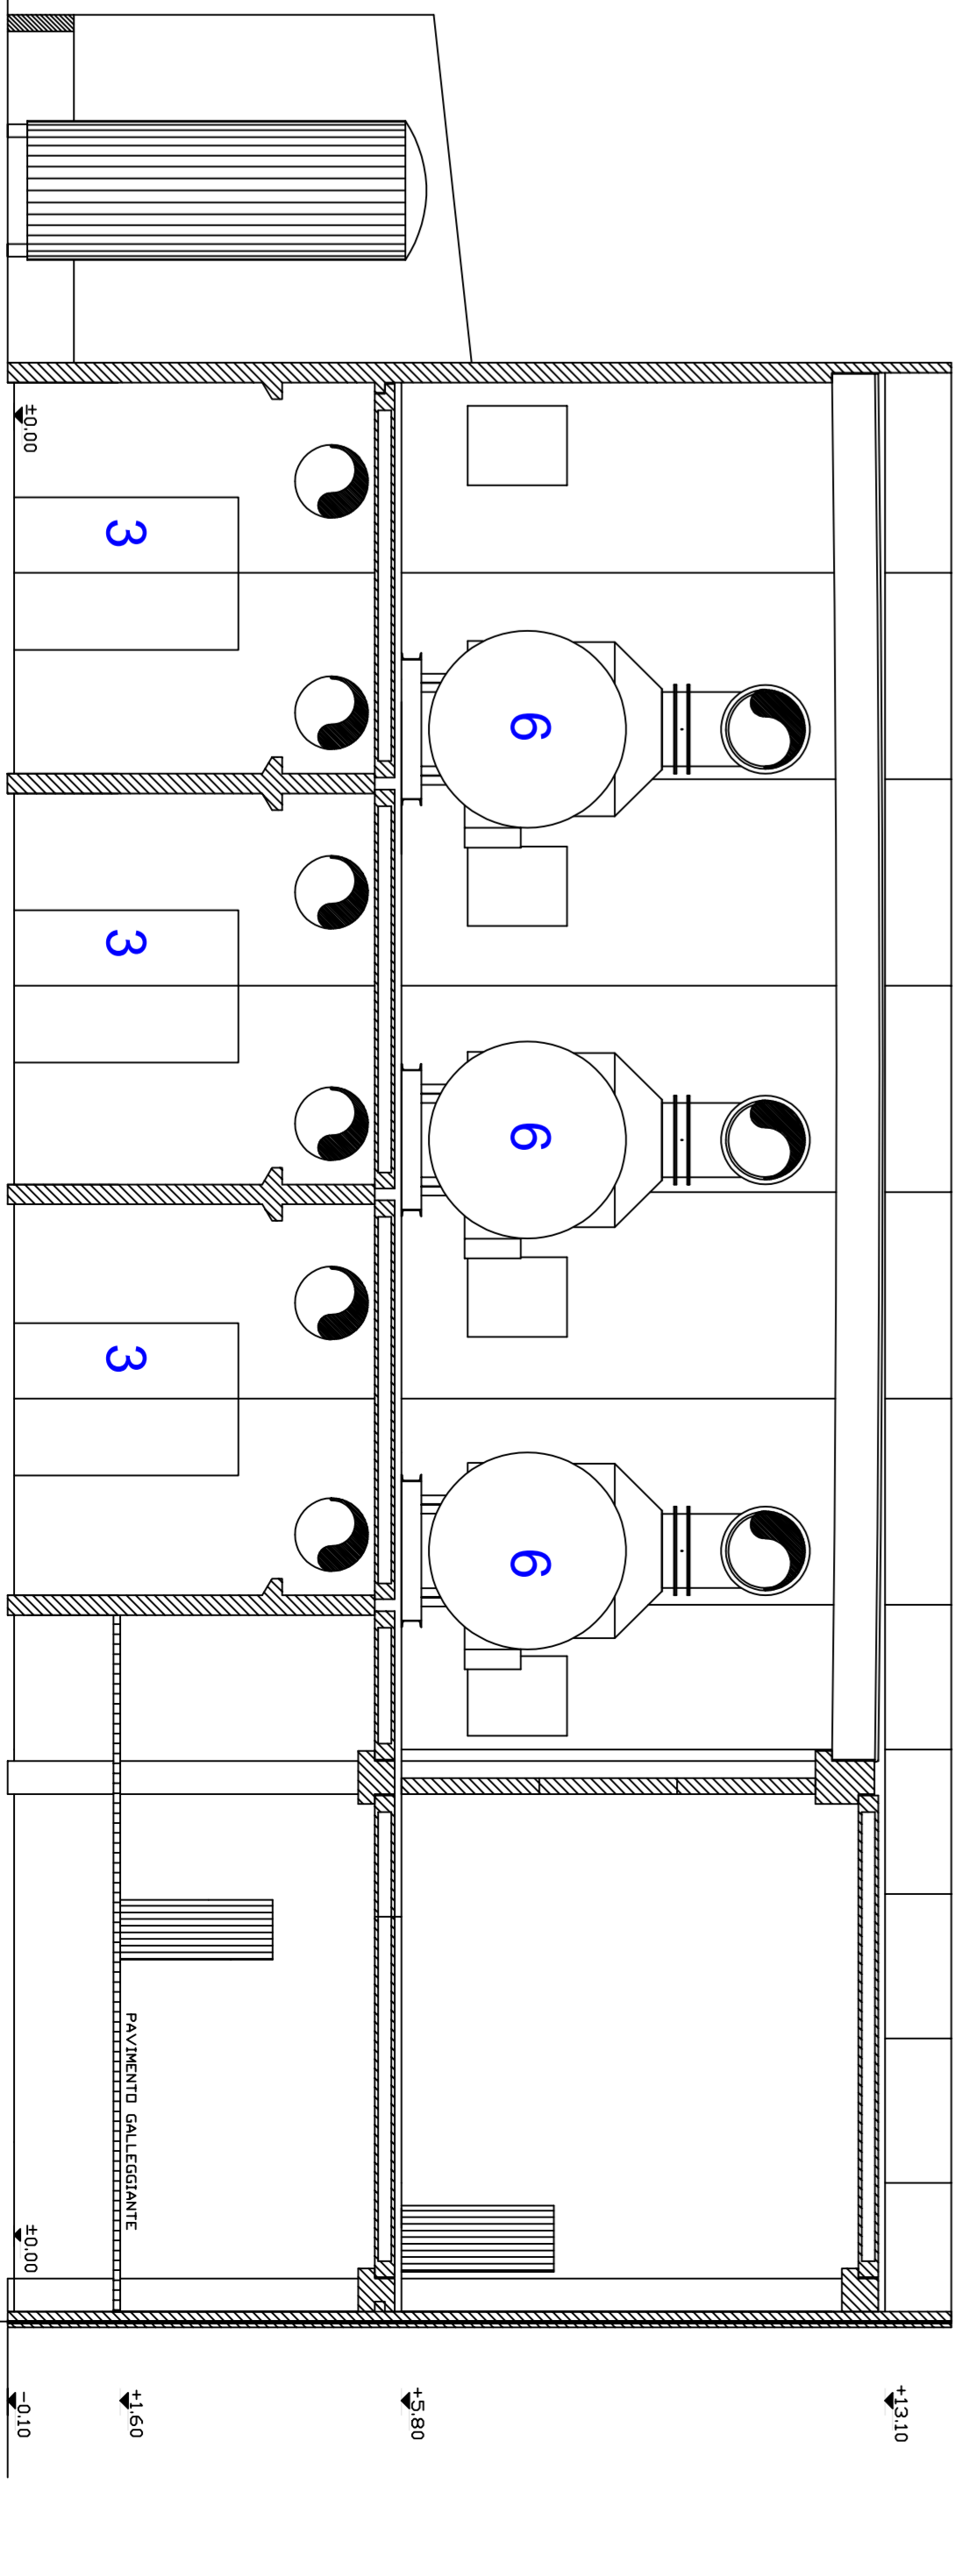

SEZIONI
Scala 1:100

- 1 - Unità di regolazione gas
- 2 - Gruppo medio
- 3 - Motore endotermico W/6V34SG*
- 4 - Generatore elettrico
- 5 - DUKOK
- 6 - Caldaia a recupero
- 7 - Batteria raffreddamento aria locale motore endotermico - circuito chiuso acqua motori endotermici
- 8 - Serbatoio aria compressa
- 9 - Camini
- 10 - Unità di ventilazione ausiliaria
- 11 - Filtro dell'aria ingresso motore endotermico
- 12 - Unità di ventilazione in ingresso locale motore elettrico
- 13 - Unità di ventilazione in uscita generatore elettrico
- 14 - Unità di aspirazione gruppo elettrogeno
- 15 - Disco di rotura