


NOTE GENERALI

NOTA: La quota altimetrica relativa ±0.00 corrisponde alla quota assoluta +71.17


LEGENDA SIMBOLI

SIMBOLO	DESCRIZIONE
	POMPA DI CALORE GEOTERMICA CARATTERISTICHE: P1 = 25,3 kW - P1 = 22,1 kW - P1 = 6,26 kW DIMENSIONI: 573x404x10558 mm
	TUBAZIONI IN PAZI DALLE SONDE GEOTERMICHE
	N. 2 TUBI DI MANDATA E RITORNO ACQUA CALDA IN ACCIAIO NERO PASSANTI NEL CONTROSOFFITTO
	N. 2 TUBI DI MANDATA E RITORNO ACQUA REFRIGERATA IN ACCIAIO NERO PASSANTI NEL CONTROSOFFITTO
	FAN-COIL A PAVIMENTO A 4 TUBI TIPO A: P1= 1,41 kW - P1= 1,47 kW
	FAN-COIL A PAVIMENTO A 4 TUBI TIPO B: P1= 2,73 kW - P1= 2,81 kW
	FAN-COIL A PAVIMENTO A 4 TUBI TIPO C: P1= 3,35 kW - P1= 3,49 kW
	CANALE DELL'ARIA IN LAMIERA ZINCATATA
	VALVOLA DI VENTILAZIONE #125
	MONTANTI TUBAZIONI ACQUA CALDA E REFRIGERATA
	RADATORE IN ALLUMINIO AD ELEMENTI COMPONENTI (P1=116 W per elemento) AAA = Altezza standard del corpo scaldante BBB = Numero degli elementi
	PANNELLO DI CONTROLLO A PARETE CON TERMOSTATO AMBIENTE

FABBRICATO DI SERVIZIO PIANTA PIANO TERRA - SCALA 1:100

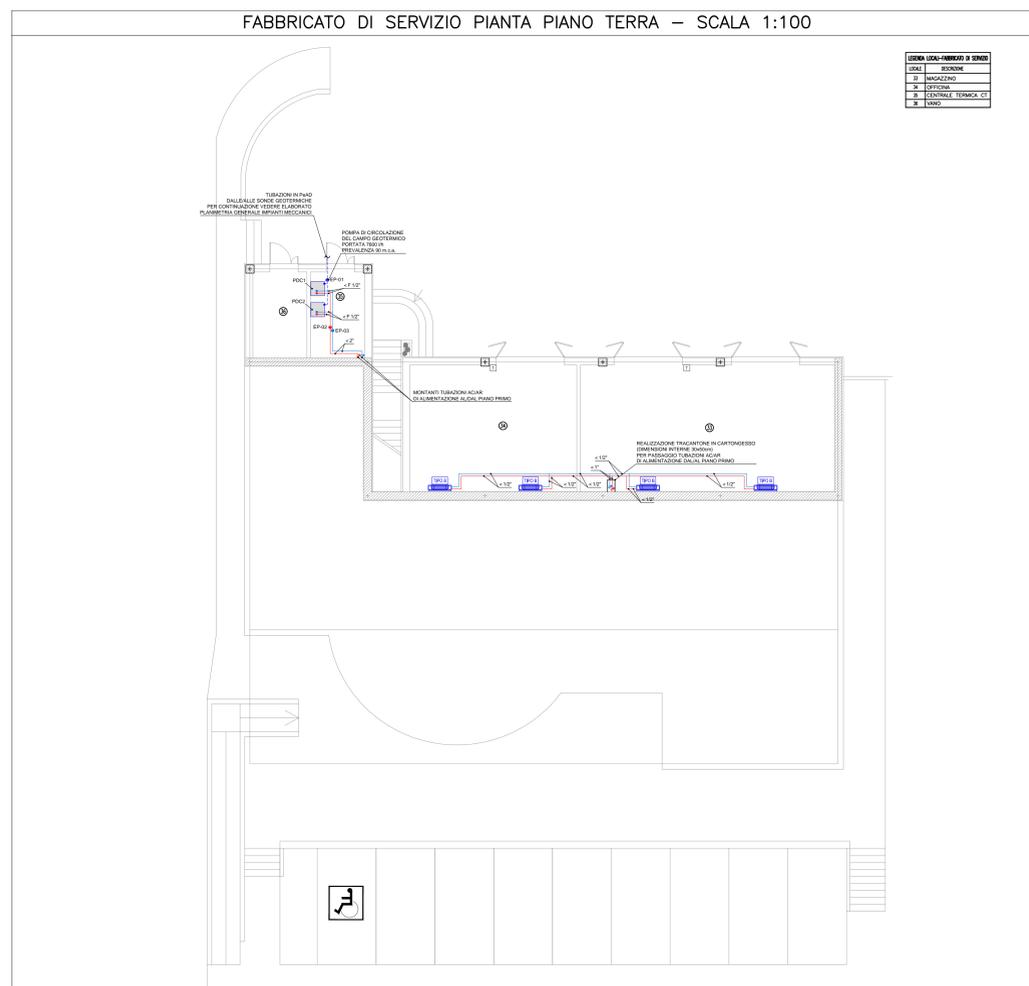

FABBRICATO DI SERVIZIO PIANTA PIANO PRIMO - SCALA 1:100

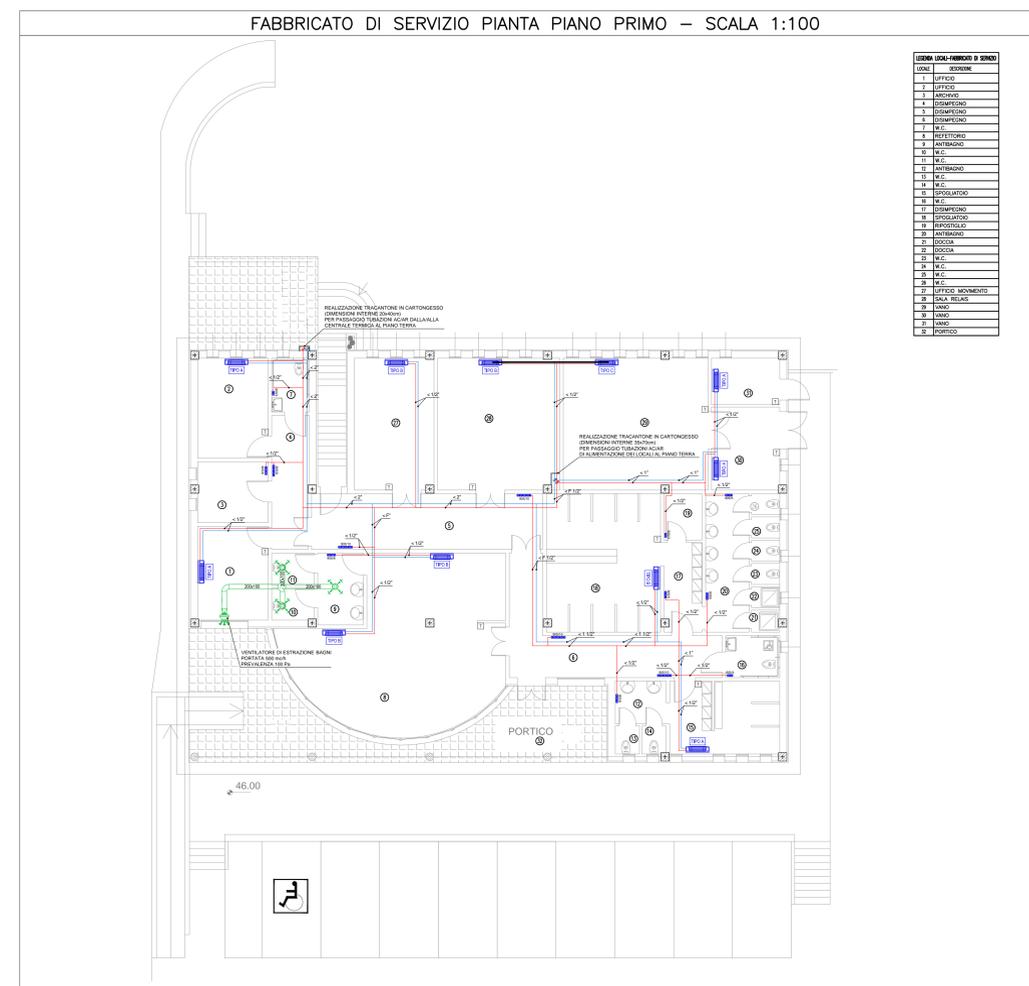

NOTA: PER IL DETTAGLIO DELL'IMPIANTO DOMOTICO A SERVIZIO DEL FABBRICATO DI SERVIZIO VEDERE ELABORATO: P-1A-D-S-FI-00-PM-00-00-01-A

LEGENDA POMPE

SIGLA	CIRCUITO	PORTATA	PREVALENZA
EP-01	POZZI GEOTERMICI	7600 l/h	90 m.c.a.
EP-02	ACQUA CALDA USO RISCALDAMENTO	8800 l/h	7 m.c.a.
EP-03	ACQUA REFRIGERATA USO CONDIZIONAMENTO	6700 l/h	7 m.c.a.

SPessori Isolamento Tubazioni in Acciaio

TIPO FLESSIBILE IN ELASTOMERO A CELLULE CHIUSE (0,60 W/m°C a 40°C) classe 1 s=1-3000	SPessori mm											
	CAVITÀ						DISTRIBUZIONI					
	DN	DN	DN	DN	DN	DN	DN	DN	DN	DN	DN	DN
acqua calda	32	45	45	45	45	45	45	45	45	45	45	45
acqua refrigerata	19	32	32	32	32	32	32	32	32	32	32	32
acqua calda senza sanitari	19	19	32	32	32	32	32	32	32	32	32	32
acqua fredda senza sanitari	19	19	32	32	32	32	32	32	32	32	32	32

PIANTA CHIAVE



**Stretto di Messina**  
 Concessionaria per la progettazione, realizzazione e gestione del collegamento stabile tra lo Stretto e il Cardine  
 Organismo di Diritto Pubblico  
 (Legge n° 1158 del 17 dicembre 1971, modificata dal D.Lgs. n° 114 del 24 aprile 2000)

**PONTE SULLO STRETTO DI MESSINA**  
 PROGETTO DEFINITIVO

**EUROLINK S.C.p.A.**  
 IMPREGIO S.p.A. (Mandatataria)  
 SOCIETÀ ITALIANA PER CONDOTTE D'ACQUA S.p.A. (Mandatataria)  
 COOPERATIVA MURATORI E CEMENTISTI - C.M.C. di Ravenna Soc. Coop. a.r.l. (Mandatataria)  
 SACYR S.A.U. (Mandatataria)  
 ISHIKAWA JIMA - HARIMA HEAVY INDUSTRIES CO. Ltd. (Mandatataria)  
 A.C.I. S.C.P.A. - CONSORZIO STABILE (Mandatataria)

IL PROGETTISTA Dott. Ing. I. Barilli Ordine Ingegneri V.C.O. n° 122	IL CONTRAENTE GENERALE Project Manager (Ing. P.P. Marchesetti)	STRETTO DI MESSINA Direttore Generale e RUP Validazione (Ing. G. Timmenhagen)	STRETTO DI MESSINA Amministratore Delegato (Dott. P. Ciucci)
--	--	--	--

**COLLEGAMENTI SICILIA** SFO377\_F0  
 IMPIANTI TECNOLOGICI ELETTROFERROVIARI DI LINEA  
 ELEMENTI DI CARATTERE GENERALE  
 POSTO DI MANUTENZIONE-FABBRICATO DI SERVIZIO ED ASSISTENZA SANITARIA  
 PLANIMETRIA IMPIANTI DI RISCALDAMENTO E CONDIZIONAMENTO-FABBRICATO DI SERVIZIO

REV.	DATA	DESCRIZIONE	REDATTO	VERIFICATO	APPROVATO
FO	20/06/2011	EMISSIONE FINALE	D. RE	G. LUPI	I. BARILLI