

PLANIMETRIA GENERALE
SCALA 1:10000



ELABORATI DI RIFERIMENTO RELATIVI ALLA GALLERIA FARO SUPERIORE
 GALLERIA NATURALE - FARO SUPERIORE
 SCHEMA ELETTRICO UNIFILARE QUADRO DI MEDIA TENSIONE - N°2 TAVOLE
 GALLERIA NATURALE - FARO SUPERIORE
 PLANIMETRIA CON DISPOSIZIONE DEI CAVIDOTTI - N°5 TAVOLE

LEGENDA CAVIDOTTI

—	CAVIDOTTO RETE MEDIA TENSIONE (20KV)
—	CAVIDOTTO RETE BASSA TENSIONE (GENERICA) (400V/230V)
---	CAVIDOTTO RETI SPECIALI (GENERICO)
---	CAVIDOTTO DI ALIMENTAZIONE TERMINALE
•	PUNTO RISALITA CAVI



INDICATORE CAVI ELETTRICI

A	IMPIANTO
MT	MEDIA TENSIONE
BT	BASSA TENSIONE
SA	SERVI AUSILIARI
VE	VENTILAZIONE
AI	ANTINCENDIO
IE	ILLUMINAZIONE ESTERNA
IL	ILLUMINAZIONE TUNNEL
SP	SPECIALI (GENERICO)
SV	SUPERVISIONE
TV	TIVCC
SD	SOS
RI	RIVELAZIONE INCENDI
SG	SEGNALETICA
RA	RADIO
PM	PANNELLI A MESSAGGIO VARIABILE (PMV)
SE	SEMAFORO
MA	MONITORAGGIO ATMOSFERICO
CT	CONTROLLO TRAFFICO
B	TIPO CAVO
C	FORMAZIONE CAVO
D	ULTERIORI INFORMAZIONI
A	ARMATO
L	LSOH O A NORMA CEI 20-37
FP	PATCH CORD
S	SCHERMATO
T	TWISTATO
F	FAST ETHERNET 100 Mb/s
G	GIGABIT ETHERNET 1000 Mb/s
R	RESISTENTE AL FURTO A NORMA CEI 20-36 O EN 50200
E	CAVO AD ELICA

LEGENDA SIMBOLI


□	QUADRO ELETTRICO DI MEDIA TENSIONE (Q.MT)
SOS	POSTAZIONE SOS NEI TUNNEL
SOS II	COLONNINA SOS IN ITINERE
CC	TELECAMERA FISSA A COLORI CON ANALISI IMMAGINI
CC	TELECAMERA FISSA A COLORI CON MOTION DETECTION
CC	TELECAMERA BRANDEGGIABILE A COLORI SU PORTALE/PALO
CC	N°3 TELECAMERE PER RICONOSCIMENTO TARGHE E MEZZI CON TRASPORTO MERCI PERICOLOSE
RD	CENTRALE RADIO
RD	ANTENNE RADIO DI RICEZIONE/TRASMISSIONE
PM	PANNELLO MESSAGGIO VARIABILE CON PANNELLO ALFANUMERICO E FULL-COLOR
PM	INDICATORI DI CORSIA A LED MONOFACCIALI
PM	INDICATORI DI CORSIA A LED BIFACCIALI
PM	PANNELLO A MESSAGGIO VARIABILE TIPO A CON INDICATORI DI CORSIA BIFACCIALI
PM	PANNELLO A MESSAGGIO VARIABILE TIPO A CON INDICATORI DI CORSIA MONOFACCIALI
PM	PANNELLO A MESSAGGIO VARIABILE TIPO B
DL	DELINEATORE DI CORSIA CARRABILE A LED - PASSO 3m (EVENTO CARREGGIATA REGGIO CALABRIA)
DL	DELINEATORE DI CORSIA CARRABILE A LED - PASSO 3m (EVENTO CARREGGIATA MESSINA)
LA	LANTERNA SEMAFORICA A LED A DUE CAMPI (ROSSO-GIALLO)
BA	BARRIERA AUTOMATICA
PLC	CONTROLLORE A LOGICA PROGRAMMABILE (PLC)
L/O	BASE REMOTA SEGNALI INPUT/OUTPUT
WAN	NODO/ARMADIO DI RETE WAN (SERVIZI DATI, VOCE E VIDEO)
MET	CENTRALINA CONTROLLO METEO
VEN	STAZIONE ANEMOMETRICA
CP	SISTEMA DI CLASSIFICAZIONE E PESATURA DINAMICA DEI VEICOLI
ET	SPIRE MAGNETICHE PER CONTEGGIO TRAFFICO
TUT	SISTEMA TUTOR

NOTE GENERALI

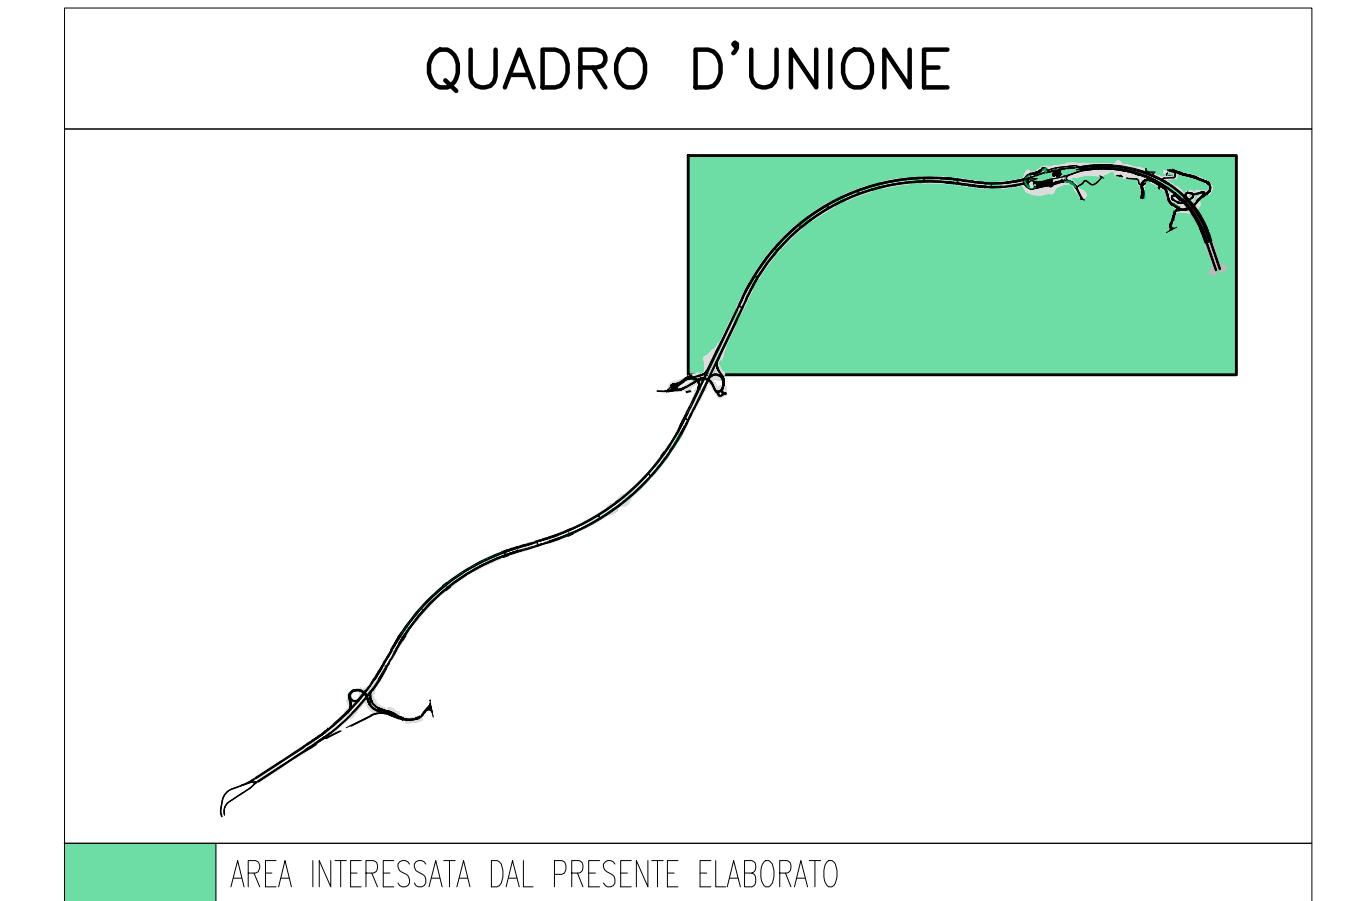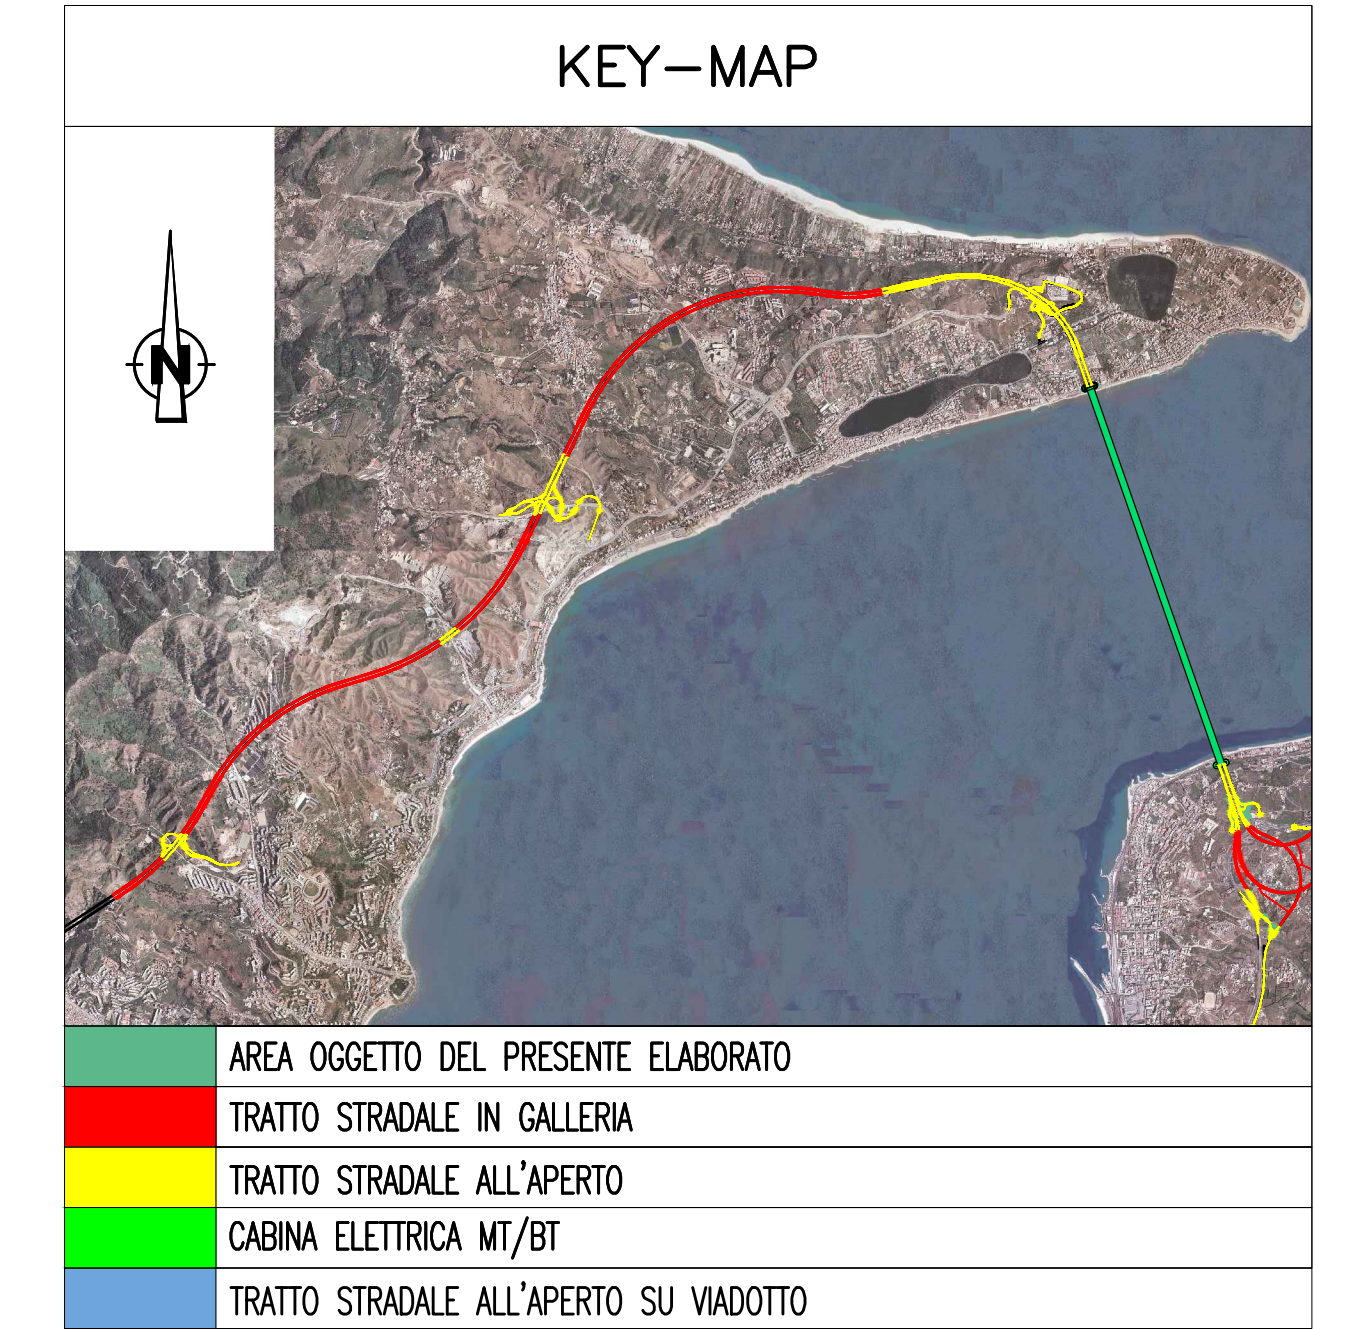

ELABORATI GENERALI DI RIFERIMENTO
 CS0700PZADSGIE3G0000000010 PARTE GENERALE STRADALE - IMPIANTI TECNOLOGICI
 SCHEMA ARCHITETTURA RETE GENERALE DI MEDIA TENSIONE (MT) E BASSA TENSIONE (BT)


DETTAGLIO PLANIMETRICO TRATTE ALL'APERTO
SCALA 1:5000

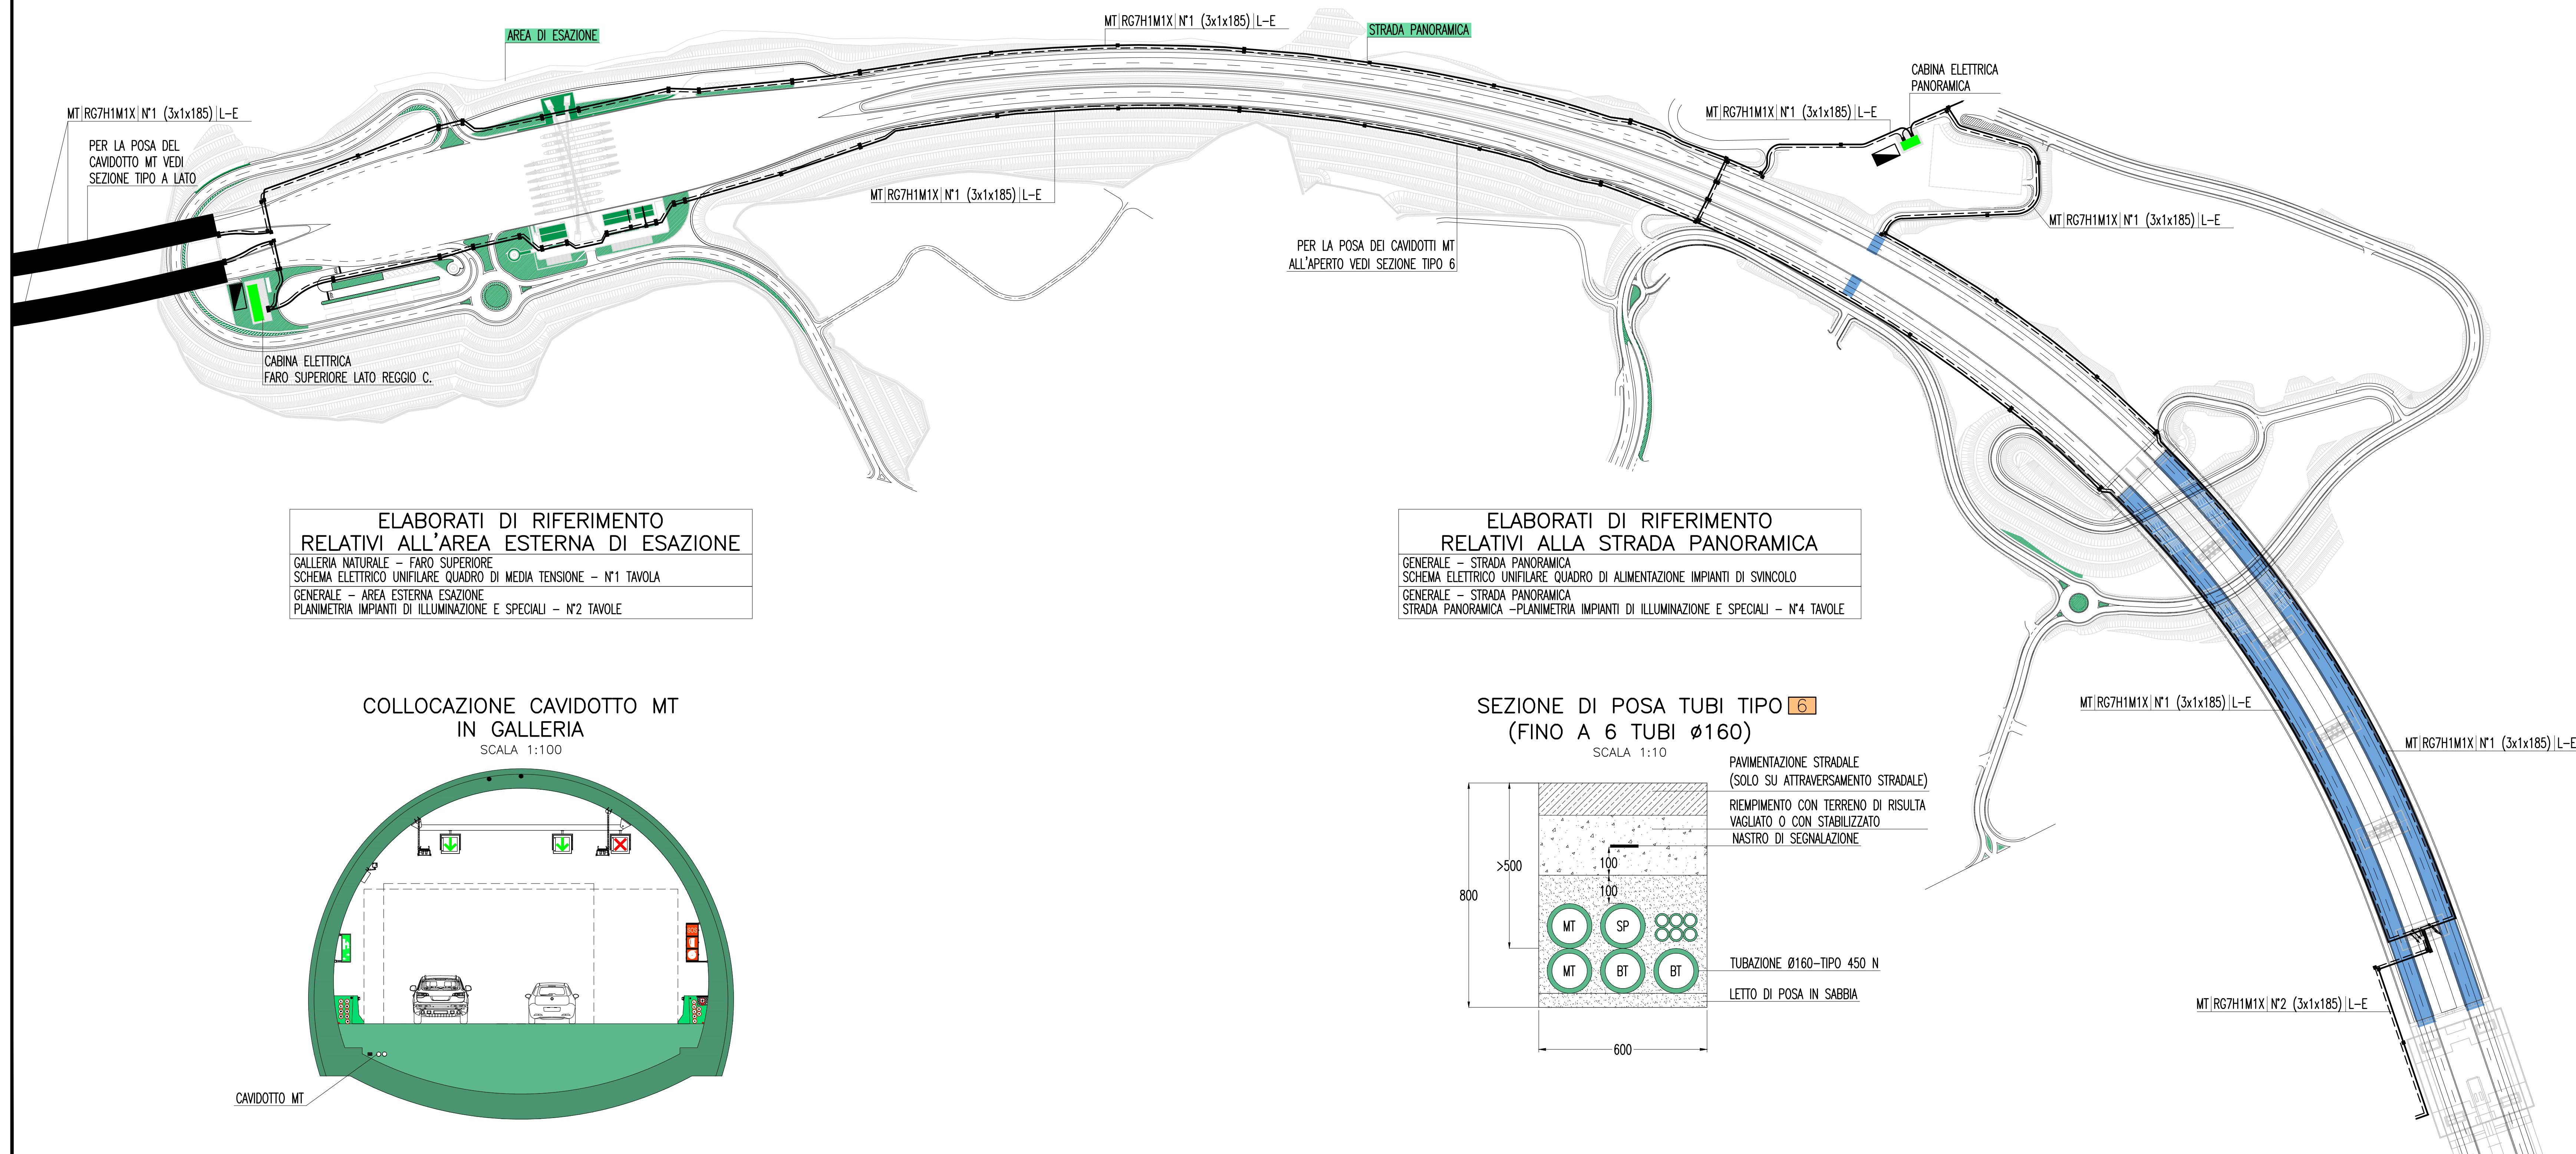


ELABORATI DI RIFERIMENTO RELATIVI ALL'AREA ESTERNA DI ESAZIONE
 GALLERIA NATURALE - FARO SUPERIORE
 SCHEMA ELETTRICO UNIFILARE QUADRO DI MEDIA TENSIONE - N°1 TAVOLA
 GENERALE - AREA ESTERNA ESAZIONE
 PLANIMETRIA IMPIANTI DI ILLUMINAZIONE E SPECIALI - N°2 TAVOLE

ELABORATI DI RIFERIMENTO RELATIVI ALLA STRADA PANORAMICA
 GENERALE - STRADA PANORAMICA
 SCHEMA ELETTRICO UNIFILARE QUADRO DI ALIMENTAZIONE IMPIANTI DI SVINCOLO
 GENERALE - STRADA PANORAMICA
 STRADA PANORAMICA - PLANIMETRIA IMPIANTI DI ILLUMINAZIONE E SPECIALI - N°4 TAVOLE

COLLOCAZIONE CAVIDOTTO MT IN GALLERIA
SCALA 1:100

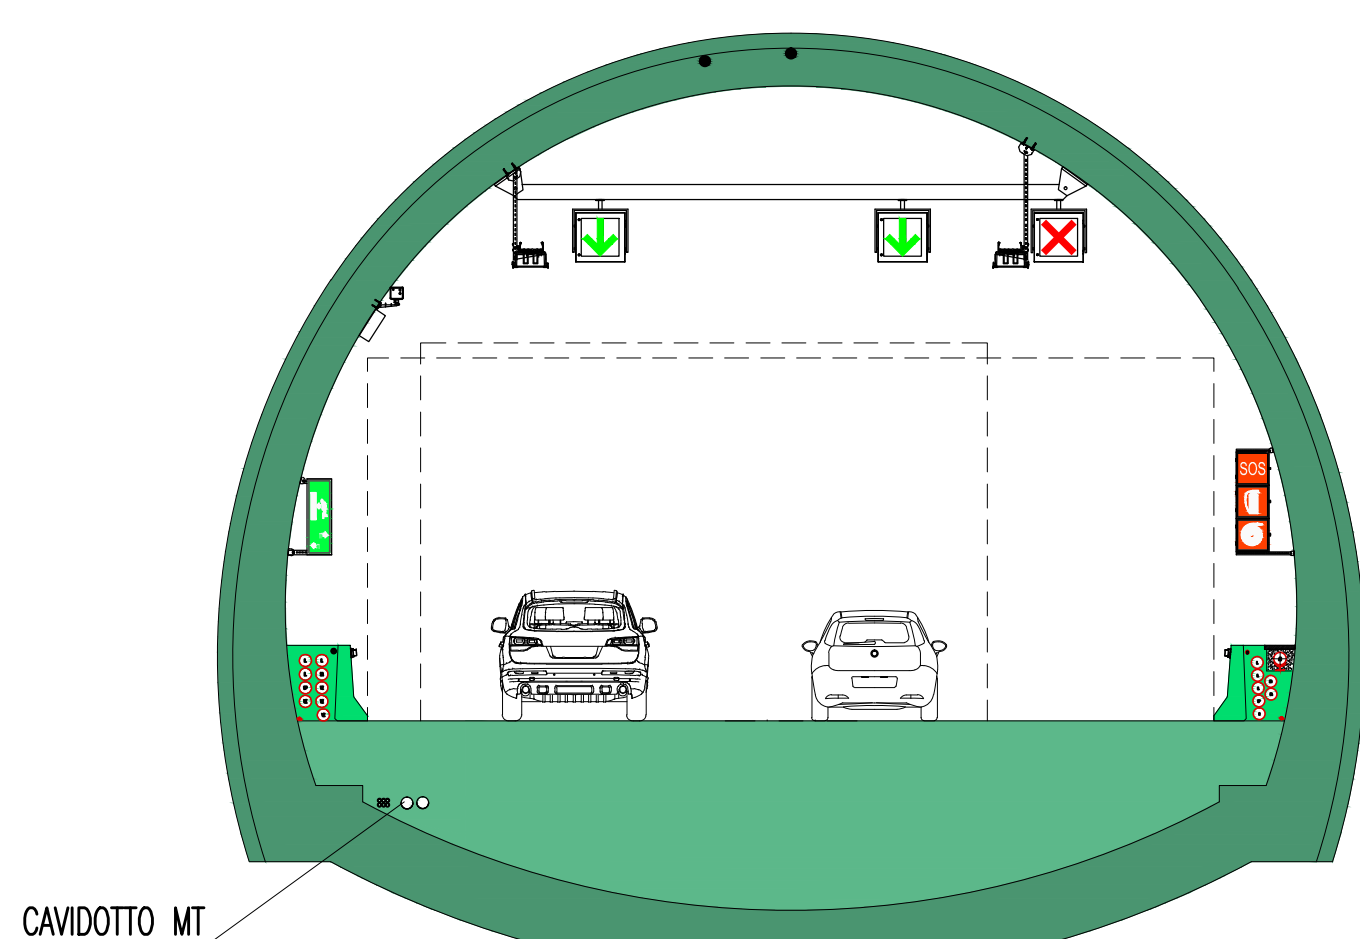

SEZIONE DI POSA TUBI TIPO 6
(FINO A 6 TUBI Ø160)
SCALA 1:10

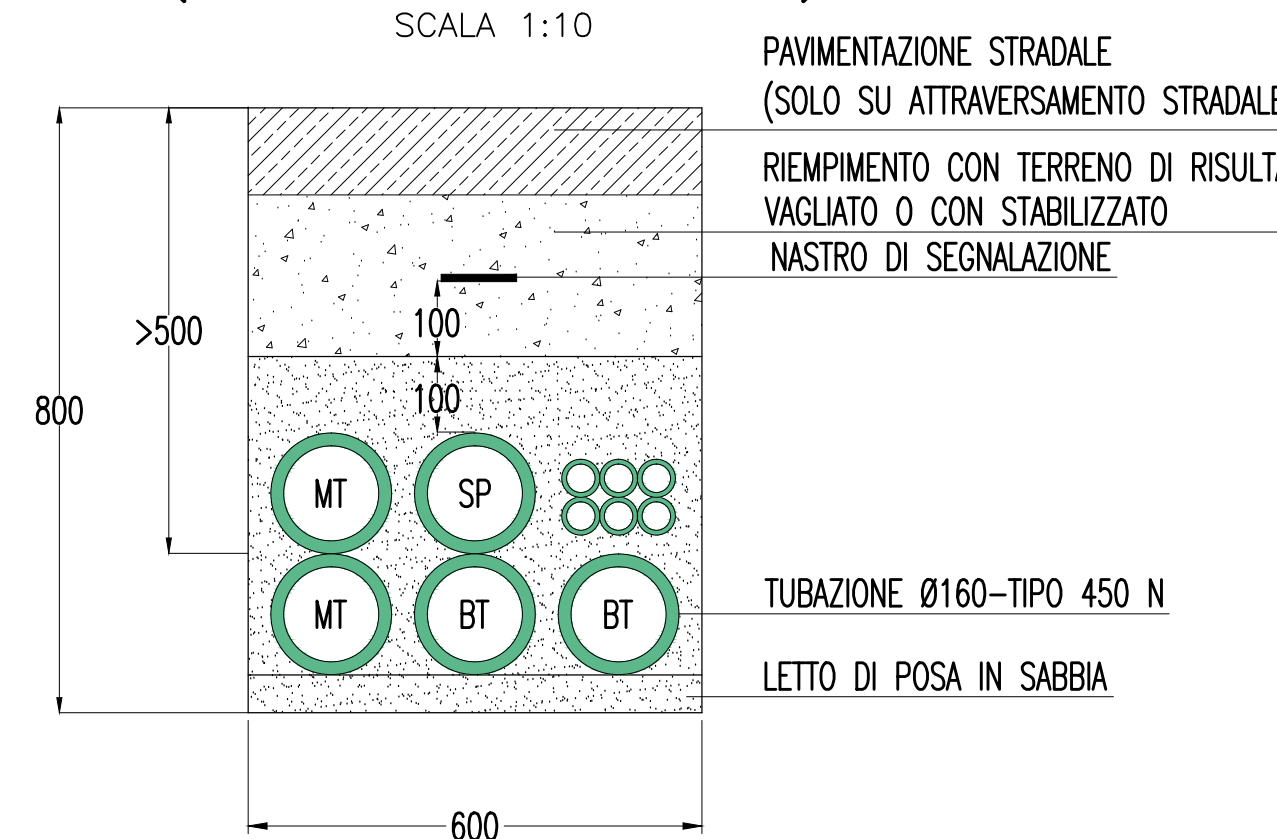

NOTE:
 - NELLA PRESENTE PLANIMETRIA VENGONO EVIDENZIATI I SOLI IMPIANTI AVENTI FUNZIONI "GENERALI DI TRATTA"

Stretto di Messina
 Concessionaria per la progettazione, realizzazione e gestione del collegamento stabile tra lo Stretto e il Cardine
 Organismo di Diritto Pubblico
 (Legge n° 1158 del 01 dicembre 1971, modificata dal D.Lgs. n° 114 del 24 aprile 2000)

Eurolink

PONTE SULLO STRETTO DI MESSINA

PROGETTO DEFINITIVO

EUROLINK S.C.p.A.
 IMPREGIATO S.p.A. (Mandatataria)
 SOCIETA' ITALIANA PER CONDOTTE D'ACQUA S.p.A. (Mandante)
 COOPERATIVA MURATORI E CEMENTISTI - C.M.C. di Ravenna Soc. Coop. a.r.l. (Mandante)
 SACVY S.A.U. (Mandante)
 ISHIKAWAJIMA - HARIMA HEAVY INDUSTRIES CO. Ltd. (Mandante)
 A.C.I. S.C.P.A. - CONSORZIO STABILE (Mandante)

IL PROGETTISTA Dott. Ing. L. Barilli Ordine Ingegneri V.C.O. n° 122	IL CONTRAENTE GENERALE Project Manager (Ing. P.P. Marchesetti)	STRETTO DI MESSINA Direttore Generale e RUP Validazione (Ing. G. Timmenhelt)	STRETTO DI MESSINA Amministratore Delegato (Dott. P. Gucci)
---	---	--	--

COLLEGAMENTI SICILIA [SS0993_F0]
 INFRASTRUTTURE STRADALI - IMPIANTI TECNOLOGICI
 ELEMENTI DI CARATTERE GENERALE
 GENERALE - OPERE A CIELO APERTO
 PLANIMETRIA GENERALE CON DISTRIBUZIONE DELLA RETE IN MEDIA TENSIONE (MT)
 TAVOLA 1 DI 3

REV.	DATA	DESCRIZIONE	REDATTO	VERIFICATO	APPROVATO
	20/06/2011	EMISSIONE FINALE	D. RE	G. LUPI	L. BARILLI

NOME DEL FILE: SS0993_F0.dwg