




BOX DI ESAZIONE CON CASELLANTE IMPIANTI FM E DATI - SCALA 1:50

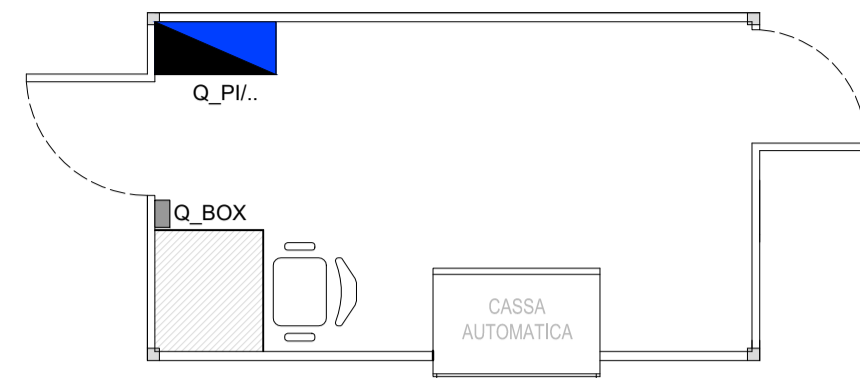


BOX DI ESAZIONE SENZA CASELLANTE IMPIANTI FM E DATI - SCALA 1:50

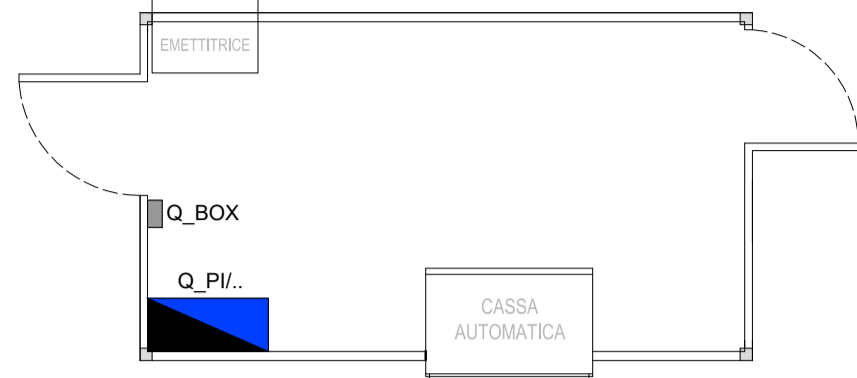


BOX DI ESAZIONE CON CASELLANTE CANALIZZAZIONI SOTTO PAVIMENTO - SCALA 1:50

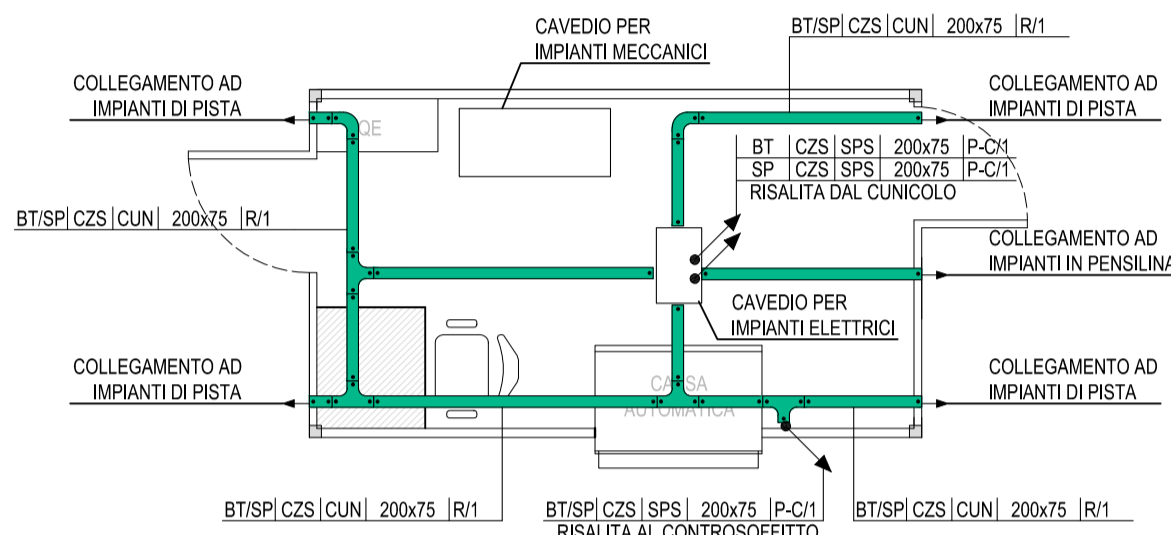


BOX DI ESAZIONE SENZA CASELLANTE CANALIZZAZIONI SOTTO PAVIMENTO - SCALA 1:50

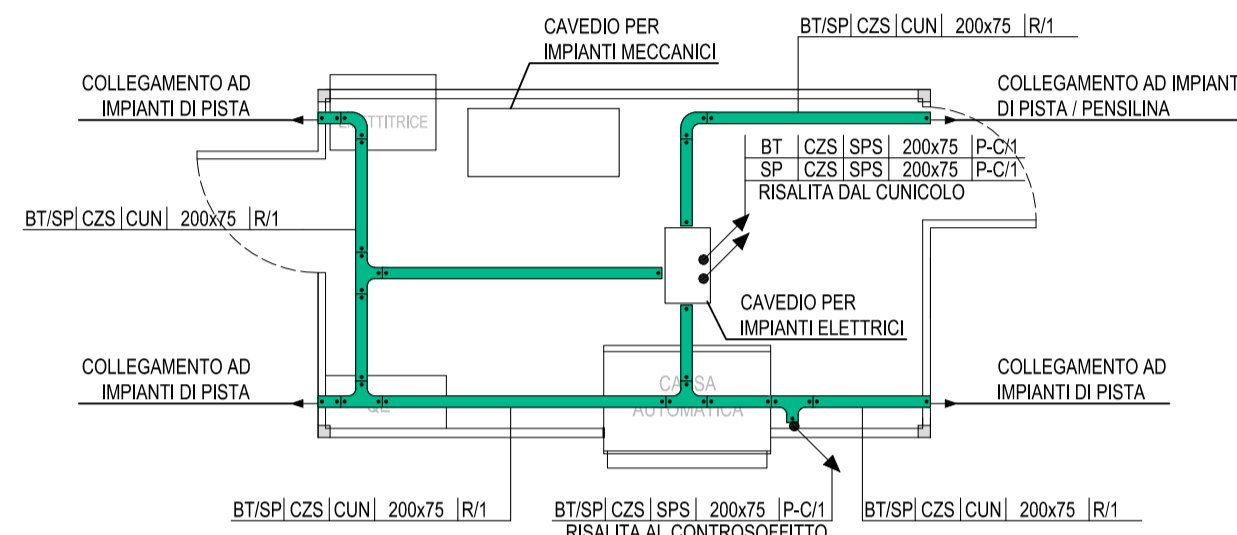


BOX DI ESAZIONE CON CASELLANTE IMPIANTI FM E DATI - SCALA 1:50

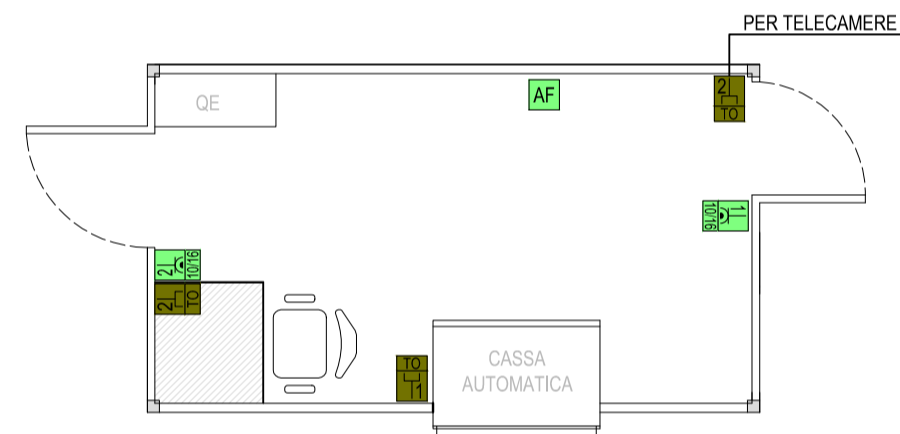


BOX DI ESAZIONE SENZA CASELLANTE IMPIANTI FM E DATI - SCALA 1:50

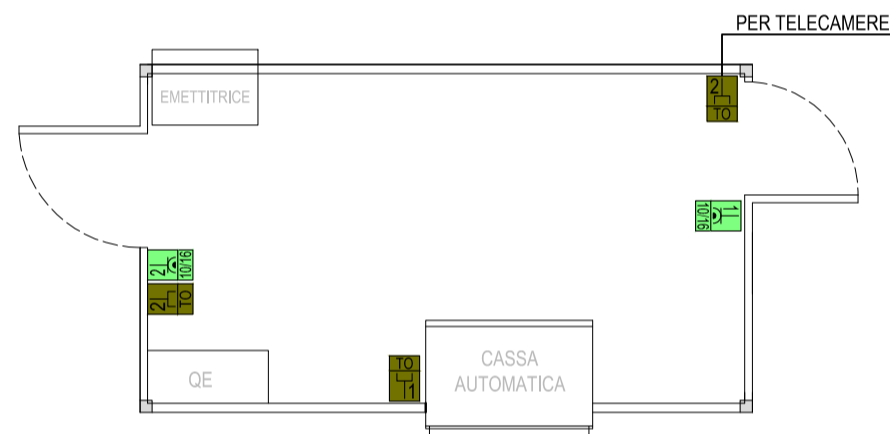


BOX DI ESAZIONE CON CASELLANTE IMPIANTO ILLUMINAZIONE - SCALA 1:50

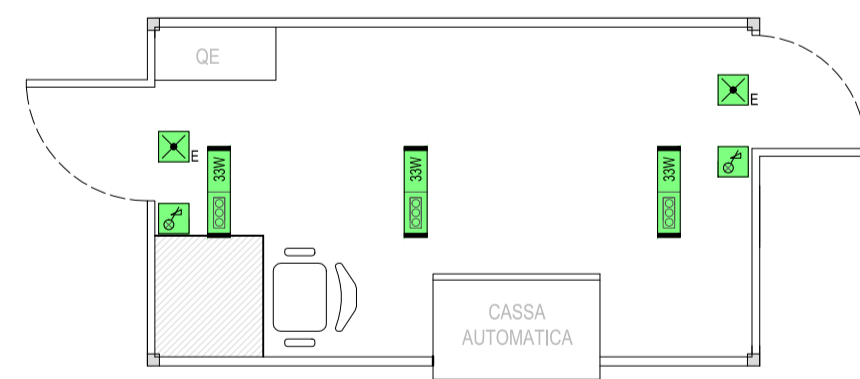


BOX DI ESAZIONE SENZA CASELLANTE IMPIANTO ILLUMINAZIONE - SCALA 1:50

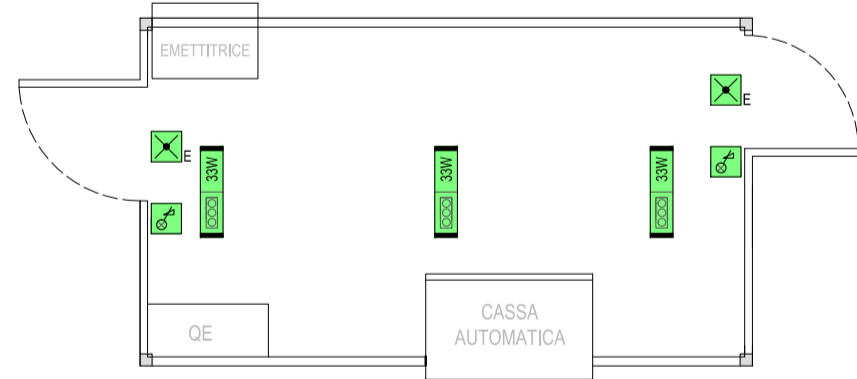

BOX DI ESAZIONE CON CASELLANTE IMPIANTI SPECIALI - SCALA 1:50

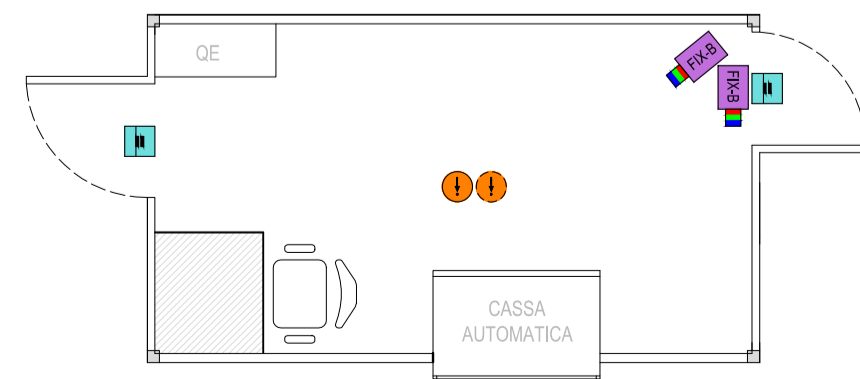

BOX DI ESAZIONE SENZA CASELLANTE IMPIANTI SPECIALI - SCALA 1:50

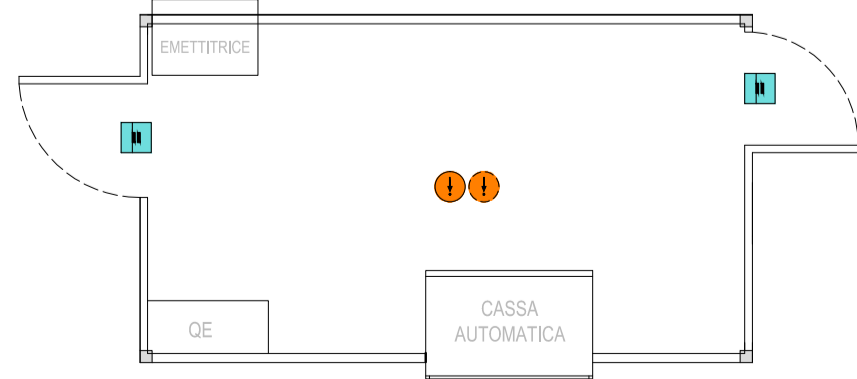

LEGENDA DISTRIBUZIONE QUADRI ELETTRICI, APPARECCHIATURE E CANALIZZAZIONI

	CONDUTTURE ASCENDENTE / DISCENDENTE
	QUADRO ELETTRICO
	CANALE/PASSERELLA

LEGENDA IMPIANTO DI ILLUMINAZIONE ORDINARIA E DI SICUREZZA

	PULSANTE VARIATORE D'INTENSITA' LUMINOSA - AD INCASSO
	APPARECCHIO PER ILLUMINAZIONE DI EMERGENZA DI TIPO AUTONOMO (1h)
	APPARECCHIO ILLUMINANTE MONTATO AD INCASSO, CORPO IN ACCIAIO, EQUIPAGGIATO CON SORGENTE A LED LINEARE 30W, FLUSSO APPARECCHIO 3318lm, 4000K, UGR<19, CLASSE II, CRI=90, ALIMENTATORE ELETTRONICO, GRADO DI PROTEZIONE IP43.
NOTE INDICATORI	
	P POTENZA IN WATT
	N ILLUMINAZIONE NOTTURNA
	E-SA SOLO PER ILLUMINAZIONE DI EMERGENZA
	INDICATORE NUMERO ACCENSIONE (EVENTUALE)

LEGENDA IMPIANTO DI FORZA MOTRICE E TRASMISSIONE DATI

APPARECCHIATURE DI FORZA MOTRICE	
	n PRESE CIVILI UNIVERSALI A VISTA (TERRA LATERALE E CENTRALE)
	PUNTO ALIMENTAZIONE FAN-COIL
APPARECCHIATURE TRASMISSIONE DATI	
	n PUNTI PRESA IMPIANTI DI TELECOMUNICAZIONE TIPO RJ45 CAT.6

LEGENDA IMPIANTO VIDEOSORVEGLIANZA

	TELECAMERA FISSA A COLORI, POE COLLEGATA SU RETE LAN
--	--



LEGENDA IMPIANTO SUPERVISIONE

	CONTATTO MAGNETICO
--	--------------------

LEGENDA IMPIANTO RIVELAZIONE INCENDI

	SENSORE RIVELAZIONE FUMO IN AMBIENTE
	SENSORE RIVELAZIONE FUMO IN CONTROSOFFITTO


PARTICOLARE QUADRO Q_BOX

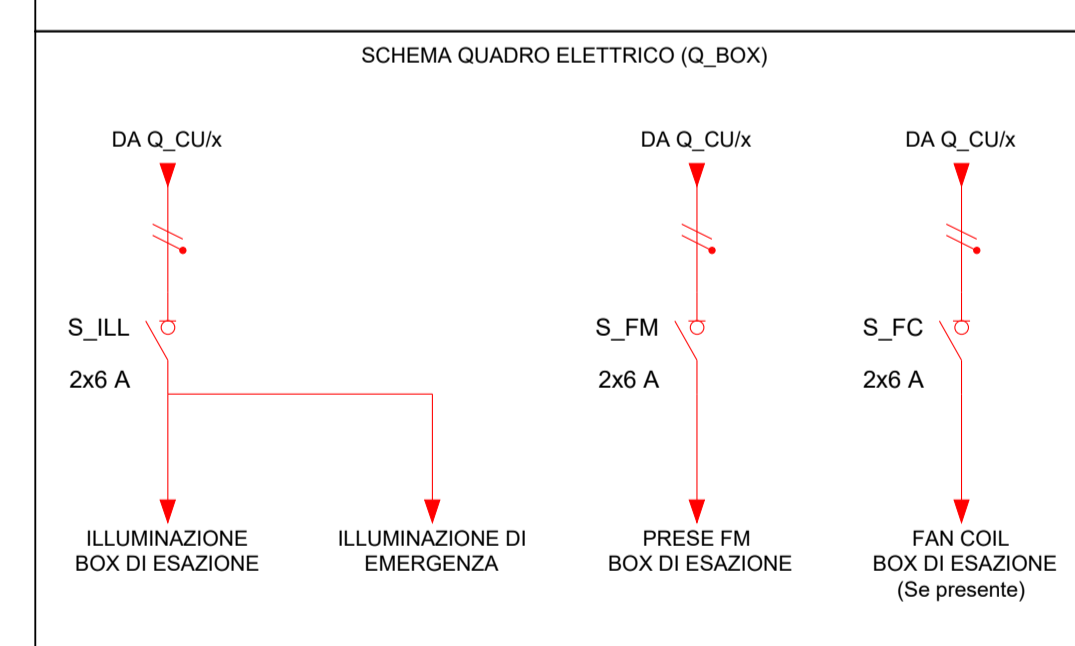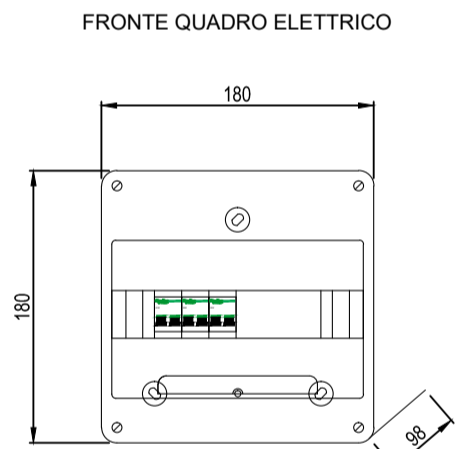

LEGENDA COLORI

	IMPIANTI DI BASSA TENSIONE (BT)
	UTENZE BT (FM E ILLUMINAZIONE) PREFERENZIALI, ALIMENTATE DA GRUPPO ELETTRORISERVA (GE)
	UTENZE BT (FM E ILLUMINAZIONE) IN CONTINUITA' ASSOLUTA ALIMENTATE DA UPS (CA)
	IMPIANTI SPECIALI COMUNICAZIONE (RETE DATI/VIDEOCITOFONIA/TV)
	IMPIANTI SPECIALI DI SICUREZZA (RIVELAZIONE INCENDI/CONTROLLO ACCESSI/ANTINTRUSIONE)
	IMPIANTI DI SUPERVISIONE (SV)
	IMPIANTI TVCC (TC)
	IMPIANTI DI ESAZIONE E PEDAGGIO (ESCLUSI DALLA PRESENTE SEZIONE DEL PROGETTO)

LEGENDA INDICATORI

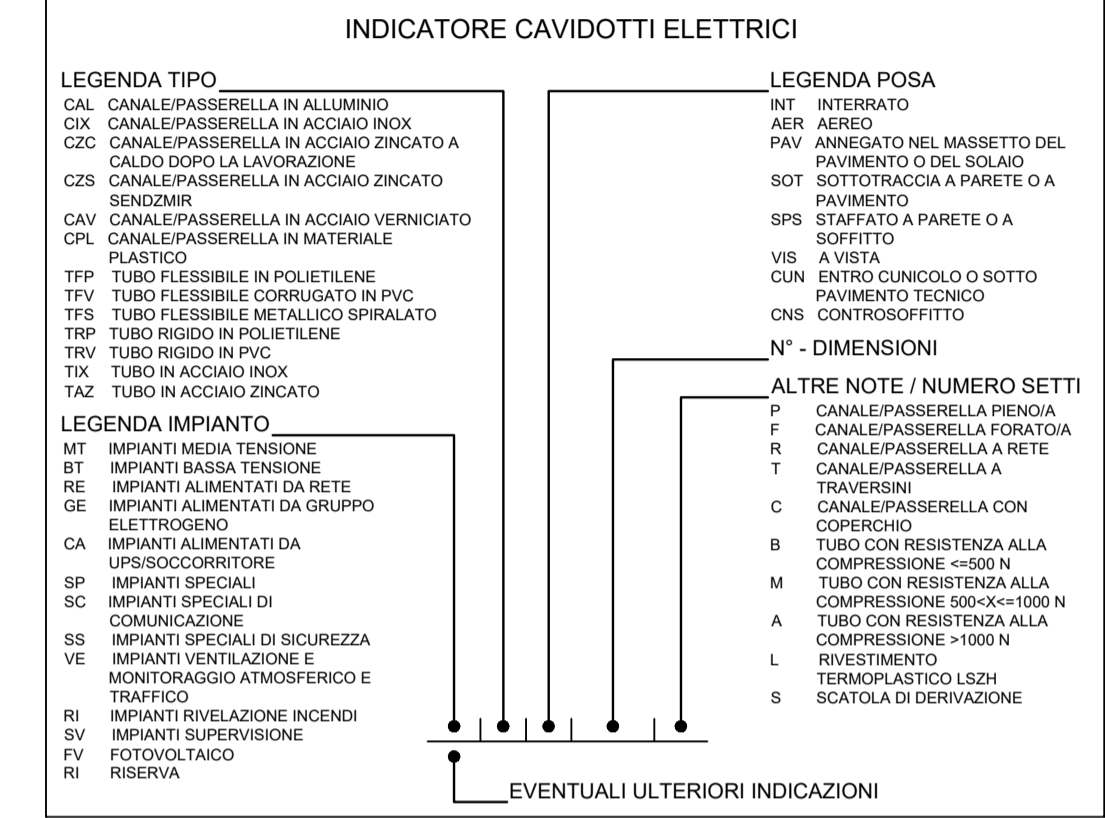

NOTE

- I QUADRI DI PISTA (Q_Box) SONO ESCLUSI DALLA PRESENTE SEZIONE DEL PROGETTO



Tronco A10: Savona - Ventimiglia (confine francese)

NUOVO SVINCOLO AUTOSTRADALE DI VADO LIGURE

CARREGGIATA SUD / CARREGGIATA NORD
Progr. Km 47+545

PROGETTO DEFINITIVO

IMPIANTI ELETTRICI

Box Esazione e Casse Automatiche
Disposizione degli impianti elettrici e speciali

PROGETTISTA Dott. Ing. Ivano BARILLI Ordine degli Ingegneri Provincia di VCO n° 122	RESPONSABILE INTEGRAZIONE ATTIVITA' SPECIALISTICHE Dott. Ing. Enrico GHISLANDI Ordine degli Ingegneri Provincia di Milano n° 16993	IMPRESA SINA	COMMITTENTE Autostrada dei Fiori S.p.A. Via della Repubblica, 46 18100 Imperia (IM)					
REV.	DATA	DESCRIZIONE	REDDATO	CONTR.	APPROV.	RIESAME	DATA Febbraio 2020	SCALA 1:50
A	Febbraio 2020	PRIMA EMISSIONE	SINA	DTMP	DT	DT		
CODIFICA							WBS	
PROGETTO LIV. TRONCO DOCUMENTO REV.							A1011BT0101	
P280 D A10 IMP PL 004 A							CUP	I144E1400810105
RESPONSABILE DEL PROCEDIMENTO				VISTO DELLA COMMITTENTE				

Il presente documento non potrà essere copiato, ristampato o altrimenti pubblicato in tutto o in parte, senza il consenso scritto dell'Autostada dei Fiori S.p.A. Ogni utilizzo non autorizzato sarà perseguito a norma di legge. Autostrada dei Fiori S.p.A. - Via della Repubblica, 46 - 18100 Imperia (IM) - Tel. 019/4310101