


h	V	h - ALTEZZA NETTA AMBIENTE	m <sup>2</sup>	SUPERFICIE	B	B - LARGHEZZA INFISSO
B	S	B - FINITURA PAVIMENTO S - FINITURA SOFFITTO	kn	CODICE LEGENDA	T	T - TIPO INFISSO


FINITURE PAVIMENTI E COPERTURE		FINITURE PARETI	
B1	Pavimentazione in piastrelle di gres fine porcellanato non smaltato e non assorbente, coeff. attrito dinamico > 0,4 dimensioni 60x60cm posate con specifico collante, posato su sottofondo con vespaio armato con casseri a perdere tipo "igoo" (h=25cm) soletta armata con r.a.s. (sp.5cm), massetto cemento e sabbia armata con r.a.s. (sp.5cm), guaina di impermeabilizzazione, pannello in lana di roccia sp. 8cm.	V1	Intonaco civile e due strati con malta cementizia, liscio e completo con ciclo di attuazione ecodina e a due riprese con rete sottile (sottilissima), compreso di fissativo (primer) di sottofondo a base fotocatalitica, rete premiscelata, intigruo, per uso in interni, a base di gesso emulsionato, vernice e perla espansiva e additivi specifici, doppi in rapporto costante, reazione al fuoco: classe A1 resistenza al fuoco di 120 minuti completo di rete portante in fibra di vetro.
B2	Pavimentazione in gres porcellanato posato con specifico collante, dimensioni variabili, scelta per la formazione di piccolo nastro planare per disabili, sistema LVE (Logica Vel Evolutiva), comprensivo di T.A.G. - F.R.P. (Fondo Riscaldato) identificato da collocare sotto la pavimentazione ogni 60cm.	V2	Trattamento protettivo anticorrosione.
B3	Pavimentazione in gres fine porcellanato posato con specifico collante, coeff. attrito dinamico > 0,4, dim. 34x60x2 cm.	V3	Finitura e posa in opera di lastre ceramiche sciolte con finitura lucida dello spessore di 3,5 mm in gres porcellanato per un'utilità di 2,40m.
B4	Pavimento in piastrelle speciali ad alta compressione in conglomerato cemento e graniglia di materiale antiscivolo (sp.40x40x8 sp. 3,5cm) posato su sottofondo con vespaio armato con casseri a perdere tipo "igoo" (h=25cm) e soletta armata con rete elettrosaldata (sp.5cm), massetto cemento e sabbia armata con rete elettrosaldata (sp.5cm), guaina di impermeabilizzazione.	V4	Rivestimento di pareti in laminato decorativo HPL, incollato con collante su legno compensato di pino e foglio dello spessore di 20 mm suddiviso in pannelli fissati a parete con piastrine di metallo e viti di acciaio inossidabile in tasselli murari, con giunzione regolare con incassi e linguette.
B4.1	Pavimento in piastrelle speciali ad alta compressione in conglomerato cemento e graniglia di materiale antiscivolo (sp.40x40x8 sp. 3,5cm) posato su sottofondo con vespaio armato con casseri a perdere tipo "igoo" (h=40cm) e soletta armata con rete elettrosaldata (sp.5cm), massetto cemento e sabbia armata con r.a.s. (sp.5cm), guaina di impermeabilizzazione.	V5	Rivestimento in pannelli con finitura sistema in gres porcellanato da fessure in armatura strutturale per uno spessore totale di 10mm, con trattamento anticorrosione a due strati della superficie di vista. Sottotruttura metallica costituita da montanti a T fissati alla muratura tramite staffe regolabili, linee orizzontali in alluminio tassati ai montanti e interposto listello isolante sp.8cm e intercapedine d'aria sp.4cm.
B5	Pavimento in piastrelle speciali ad alta compressione in conglomerato cemento e graniglia di materiale antiscivolo (sp.40x40x8 sp. 3,5cm) posato su massetto (sp.5cm) e soletta armata con r.a.s. (sp.5cm).	V6	Rivestimento in pannelli prefabbricati costituiti da doppie panne di calcestruzzo, ciascuna dello spessore non inferiore ai 5 cm, con finitura esterna e calcestruzzo liscio e design a marca.
B6	Pavimento in gres porcellanato (portanza 10.000 N/m <sup>2</sup> ) costituito da pannelli dim. 60x60cm sp.34mm con finitura superficiale in gres porcellanato e gres di riempimento in acciaio zincato, spessore 20 mm, guaina impermeabile bituminosa.	V7	Rivestimento in pannelli termoisolante costituito da supporto esterno precasto ed inteno, doppio in acciaio zincato e preverniciato, di spessore minimo 100 mm con interposto strato isolante di schiuma poliuretanica, fissato alla struttura portante con sottotruttura metallica in acciaio.
B7	Pavimento a getto di tipo industriale, con strato di usura dello spessore 20 mm, massetto di sottofondo armato con r.a.s.	V8	Manica cementizia incomprensione elastica per impermeabilizzazione (data a sposta in due mani incrociate per uno spessore totale di 10 mm su supporto ruvido) e tasselli acciaio ad attacco.
B7.1	Pavimento a getto di tipo industriale, con strato di usura di sp.20mm, massetto di sottofondo armato con r.a.s. (h=40cm) e soletta armata con rete elettrosaldata (sp.5cm), guaina impermeabilizzante.	V9	Contropannello in cartongesso RET 120 con interposto pannello di lana di roccia.
B8	Strato di copri: ghisa di protezione in conglomerato cementizio in conglomerato cementizio (sp.6cm), impem con guaina bituminosa.	<b>INFISSI</b>	
D1	Pacchetto di copertura: ghisa di protezione su massetto delle pendenze in conglomerato cementizio (sp.6cm), impermeabilizzazione con guaina bituminosa (2strati 4-4mm), strato di isolamento in lana di roccia (sp.10cm), battente di ventilazione.	P1	Porta interna ad un battente, dim. 70x220cm.
D2	Pacchetto di copertura: pavimento sovrappavato con lastre ottenute da vibrocompressione di materiali leggeri appoggiato a base di calcestruzzo strutturale costituito da supporti regolabili in altezza su massetto delle pendenze in conglomerato cementizio (sp.6cm), impermeabilizzazione con guaina bituminosa (2strati 4-4mm), strato di isolamento in lana di roccia (sp.8cm), battente al vapore.	P2	Porta esterna a battente con isopanello, pannello in 60x20cm, in vetro temperato e stratificato, con cerniere e maniglie in alluminio; la finitura esterna è in vetro stratificato.
<b>PAVIMENTAZIONI SISTEMAZIONI ESERPERE</b>		P3	Porta interna scorrevole, dim.90x220cm.
B1e	Pavimentazione in pietra ricostituita formato 100x50 cm sp.9 cm, allestita su sabbia. Lavorazione delle superfici con lucidatura.	P4	Porta 150x220cm esterna blindata ad un battente in acciaio zincato e verniciato con caratteristiche antirumore, cerniere antiruggine, serratura di sicurezza e chiavi, chiudiporta e maniglia antipandino. Le maniglie e le cerniere sono costituite in alluminio in trita con la porta.
B2e	Pavimentazione eseguita in massetti autoadibenti di c/c cavi con terreno vegetale per stalli parcheggio.	P5	Porta 150x220cm esterna blindata a 2 ante in acciaio zincato e verniciato con caratteristiche antirumore, cerniere antiruggine, serratura di sicurezza e chiavi, chiudiporta e maniglia antipandino. Le maniglie e le cerniere sono costituite in alluminio in trita con la porta.
B1z	Chiuso zinco a riempimento porta pavimentazione per coperture piane.	P6	Porta 150x220cm esterna blindata a 2 ante in acciaio zincato e verniciato con caratteristiche antirumore, cerniere antiruggine, serratura di sicurezza e chiavi, chiudiporta e maniglia antipandino. Le maniglie e le cerniere sono costituite in alluminio in trita con la porta.
B3e	Pavimento in massetti autoadibenti, dello spessore di 8 cm, su sottofondo con pannello dello spessore di 7 cm e sabbia di 8 cm su sottofondo stabilizzato (sp.20cm) e strato anticappello (sp.50cm).	P7	Porta per interni ad 1 ante in alluminio zincato e verniciato. Le maniglie e le cerniere sono costituite in alluminio in trita con la porta. Caratteristiche RET 100.
<b>FINITURE SOFFITTI</b>		<b>VERETRE</b>	
S1	Intonaco civile e due strati con malta cementizia, liscio e completo con ciclo di attuazione ecodina e a due riprese con rete sottile (sottilissima), compreso di fissativo (primer) di sottofondo a base fotocatalitica, rete premiscelata, intigruo, per uso in interni, a base di gesso emulsionato, vernice e perla espansiva e additivi specifici, doppi in rapporto costante, reazione al fuoco: classe A1 resistenza al fuoco di 120 minuti completo di rete portante in fibra di vetro.	F1	Serramenti in profili estrusi di alluminio, potere fonoassorbente (Rw) >= 45 dB e < 40 dB, serramento a battente o vasista H 230 cm - L 190 cm.
S1.1	Intonaco premiscelato, intigruo, per uso in interni, a base di gesso emulsionato, vernice e perla espansiva e additivi specifici, doppi in rapporto costante, reazione al fuoco: classe A1 resistenza al fuoco di 120 minuti completo di rete portante in fibra di vetro.	F2	Vetrate termoisolante (stratificato basso emissivo selettivo stratificato) costituita da una lamina di cristallo stratificato di sicurezza basso emissivo e una lamina di cristallo stratificato di sicurezza.
S2	Controsoffitto in doppio strato in conglomerato cementizio preadesione igrometrica (sp.12,5mm x 2) ancorata a sottotruttura in lamiera metallica zincata della stessa spessore all'altezza dei boati.	F2.1	Porta finestra in vetro a battente 120x220 da individuarsi all'interno della vetrata termoisolante costituita da una lamina di cristallo stratificato di sicurezza basso emissivo e una lamina di cristallo stratificato di sicurezza. Accessori: cerniere antiruggine, serratura di sicurezza e chiavi, chiudiporta. Le maniglie e le cerniere sono costituite in alluminio in trita con la porta.
L1e	Corridoio in pietra lavica - Corridoio macchiopiede	F3	Vetrata termoisolante (stratificato basso emissivo selettivo stratificato) con parte fissa e infissi scorrevoli.
L2e	Elementi prefabbricati in calcestruzzo vibrato armato con rete elettrosaldata di Tipo 2 - Corridoio macchiopiede	F4	Vetrata termoisolante (stratificato basso emissivo selettivo stratificato) per chiusura shed.
Z1	Soglia in pietra lavica	F5	Porta finestra in vetro - costituita da una lamina di cristallo stratificato di sicurezza basso emissivo e una lamina di cristallo stratificato di sicurezza. Accessori: cerniere antiruggine, serratura di sicurezza e chiavi, chiudiporta. Maniglie e cerniere sono costituite in alluminio in trita con la porta.
Z2	Soglia in pietra lavica infissi ulivo	<b>OPERE METALLICHE</b>	
Z3	Soglia in c/a prefabbricato (terranche magazzino)	C1	Corrimano doppio compresi i supporti, Ø40 mm sp. 20mm, in acciaio inox.
<b>MURATURE</b>		C2	Parapetto con montanti sagomati, tornelli orizzontali e tubolari Ø50mm in acciaio inox spazzolato preverniciato.
M1	Muratura esterna costituita da blocchi c/a prefabbricati in conglomerato normale di cemento vibrocompreso liscio e trattati su entrambi le facce (sp.30cm).	C3	Carri metallici in acciaio inossidabile preverniciato.
M2	Muratura costituita da blocchi c/a prefabbricati in conglomerato normale di cemento vibrocompreso liscio e trattati su entrambi le facce (sp.20cm).	C4	Parapetto con angolari, tornelli orizzontali e tubolari in acciaio zincato e verniciato - anagotto manutenzione - coperture.
M3	Muratura costituita da blocchi c/a prefabbricati in conglomerato normale di cemento vibrocompreso liscio e trattati su entrambi le facce (sp.15cm).	C5	Lamiera in acciaio inox per scossalina, gronda e carter di bordo, spessore 3/16 mm.
M4	Parete divisoria da interni costituita da sottotruttura metallica in alluminio con intonaco termoisolante a faccia e doppia lamina di cartongesso da 12,5 mm.	C6	Discedenti Ø 100 mm in lamiera di acciaio inox con parapetage.
<b>SOGGIE</b>		C7	Recinzione metallica in acciaio zincato e verniciato.
<b>OPERE METALLICHE</b>		C8	Sistema anticaduta conforme alla norma EN195-2012. Linea vita, completa di punti di ancoraggio singoli.
<b>OPERE METALLICHE</b>		C9	Griglia lineare ispezionabile in acciaio inox sp.5mm - servizi igienici.
<b>OPERE METALLICHE</b>		C10	Griglia lineare ispezionabile in acciaio zincato sp.5mm - magazzino.
<b>OPERE METALLICHE</b>		C11	Lamiera zincata a chiusura delle canalizzazioni di pavimento.
<b>OPERE METALLICHE</b>		C12	Canallo esterno composto da una struttura in acciaio zincata e verniciata e pannelli in lamiera di acciaio microforata. Dispositivo per apertura e chiusura, serratura di sicurezza e caratteristiche antirumore classe 2.

PIANTA COPERTURE  
SCALA 1:100

PIANTA PIANO TERRA  
SCALA 1:50

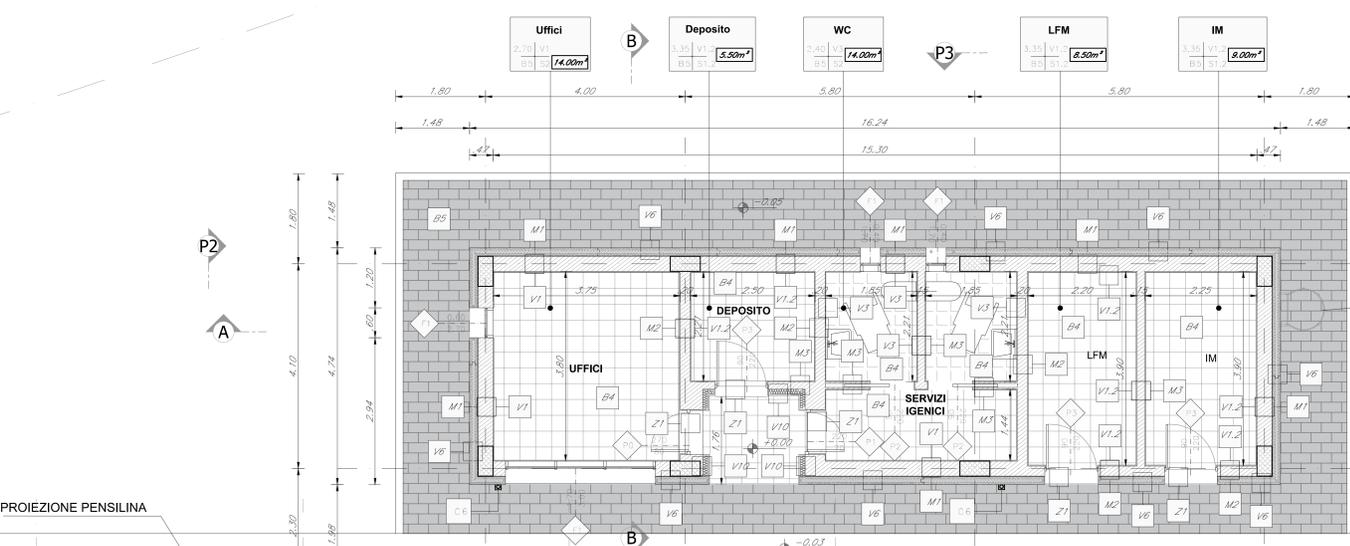

PROIEZIONE PENSILINA

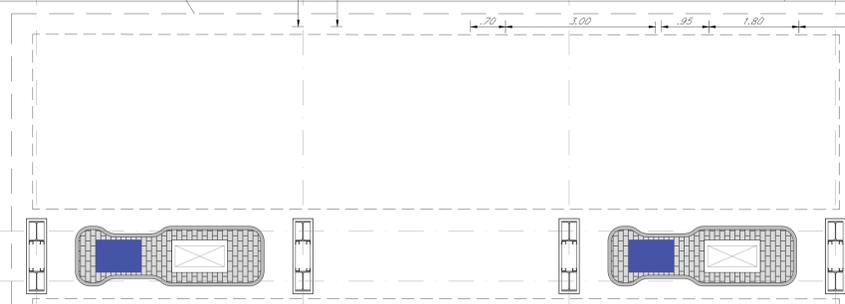

**NOTE:**  
Per gli arredi, le strutture, le tecnologie, l'impiantistica, gli scavi e le boe si rimanda agli elaborati specifici.  
Per il posizionamento dei serbatoi dei gruppi elettrogeni far riferimento agli elaborati strutturali.  
Tutti i piazzali sono coperti con sigillo porta-pavimentazione.  
Nelle pavimentazioni vanno previsti i giunti di frazionamento.  
In corrispondenza delle aperture, porte e portoni, si dovrà prevedere l'allungamento di una soglia in pietra lavica (sp.3cm) di dimensioni pari alla larghezza delle stesse e di profondità 30cm.  
Per i muri divisorii prevedere l'insersimento di leggere reti da intonaco sui due lati della muratura, collegate tra loro ed alle strutture circostanti a distanza non superiore a 500 mm sia in direzione orizzontale sia in direzione verticale, così come prescritto dalla circolare 21 febbraio 2019 n. 7 al 6.7.6.6.2.  
Tutti i cicli di verniciatura verranno effettuati secondo circolare FS 44v. Su tutte le strutture a vista verrà effettuato un ciclo di verniciatura.  
Tutti i mancorrenti delle scale e rampe interne alle stazioni/fermate saranno dotati di manico tatti per disabili visivi.

COMMITTENTE:  
**RFI**  
RETE FERROVIARIA ITALIANA  
GRUPPO FERROVIE DELLO STATO ITALIANO

PROGETTAZIONE:  
**ITALFER**  
GRUPPO FERROVIE DELLO STATO ITALIANO

**DIRETTRICE FERROVIARIA MESSINA-CATANIA-PALERMO NODO DI CATANIA**

**U.O. Architettura, Stazioni e Territorio**

**PROGETTO DEFINITIVO**

**INTERRAMENTO LINEA PER IL PROLUNGAMENTO DELLA PISTA DELL'AEROPORTO DI FONTANAROSSA E PER LA MESSA A STI DEL TRATTO DI LINEA INTERESSATO.**

**FA FABBRICATI TECNOLOGICI TIPOLOGICI**  
Fabbricato rifornimento gasolio - Piante

SCALA: 1:100/1:50

COMMESSA	LOTTO	FASE	ENTE	TIPO DOC.	OPERA/DISCIPLINA	PROGR.	REV.										
R	S	3	H	0	3	D	4	P	A	F	A	1	1	0	0	1	A

Rev.	Descrizione	Redatto	Data	Verificato	Data	Approvato	Data	Autorizzato Data
A	Emissione esecutiva	J. Serrino	Mar. 2009	S. Serrino	Mar. 2009	S. Serrino	Mar. 2009	R. Motta

File: n. Ebb: