



ELABORATI DI RIFERIMENTO

- 040\_2080910\_CN24\_A\_1\_E\_RE\_GN\_1001\_Relazione illustrativa cantiere Maddalena e Area Colombera
040\_2080910\_CN24\_A\_1\_E\_PL\_GN\_1003\_Planimetria area di cantiere
040\_2080910\_CN24\_A\_1\_E\_PL\_GN\_1030\_Parcheggio area Colomba - Planimetria e sezione trasversale
040\_2080910\_CN24\_A\_1\_E\_RE\_IM\_1103\_Particolari pali di illuminazione
040\_2080910\_CN24\_A\_1\_E\_RE\_IM\_1104\_Carpenteria e armatura plinti e opere di sostegno pali e torri faro
040\_2080910\_CN24\_A\_1\_E\_RE\_IM\_1105\_Relazione di calcolo opere di sostegno
040\_2080910\_CN24\_A\_1\_E\_RE\_IM\_1106\_Particolare rete di terra - Colomba
040\_2080910\_CN24\_A\_1\_E\_RE\_IM\_1107\_Schema a blocchi distribuzione elettrica - Colomba
040\_2080910\_CN24\_A\_1\_E\_RE\_IM\_1110\_Layout cabina elettrica - Colomba
040\_2080910\_CN24\_A\_1\_E\_RE\_IM\_1112\_Relazione di calcolo illuminotecnica - Colomba
040\_2080910\_CN24\_A\_1\_E\_RE\_IM\_1113\_Relazione illustrativa e di calcolo impianti elettrici - Colomba
040\_2080910\_CN24\_A\_1\_E\_PL\_SU\_1401\_Planimetria impianto di illuminazione e videosorveglianza tav. 1/3
040\_2080910\_CN24\_A\_1\_E\_PL\_SU\_1404\_Planimetria caviodotti tav. 1/3
040\_2080910\_CN24\_A\_1\_E\_SH\_SU\_1407\_Schemi elettrici - Colomba
040\_2080910\_CN24\_A\_1\_E\_SH\_SU\_1408\_Schema a blocchi impianto di videosorveglianza - Colomba

SCHEMA A BLOCCHI IMPIANTO DI VIDEOSORVEGLIANZA

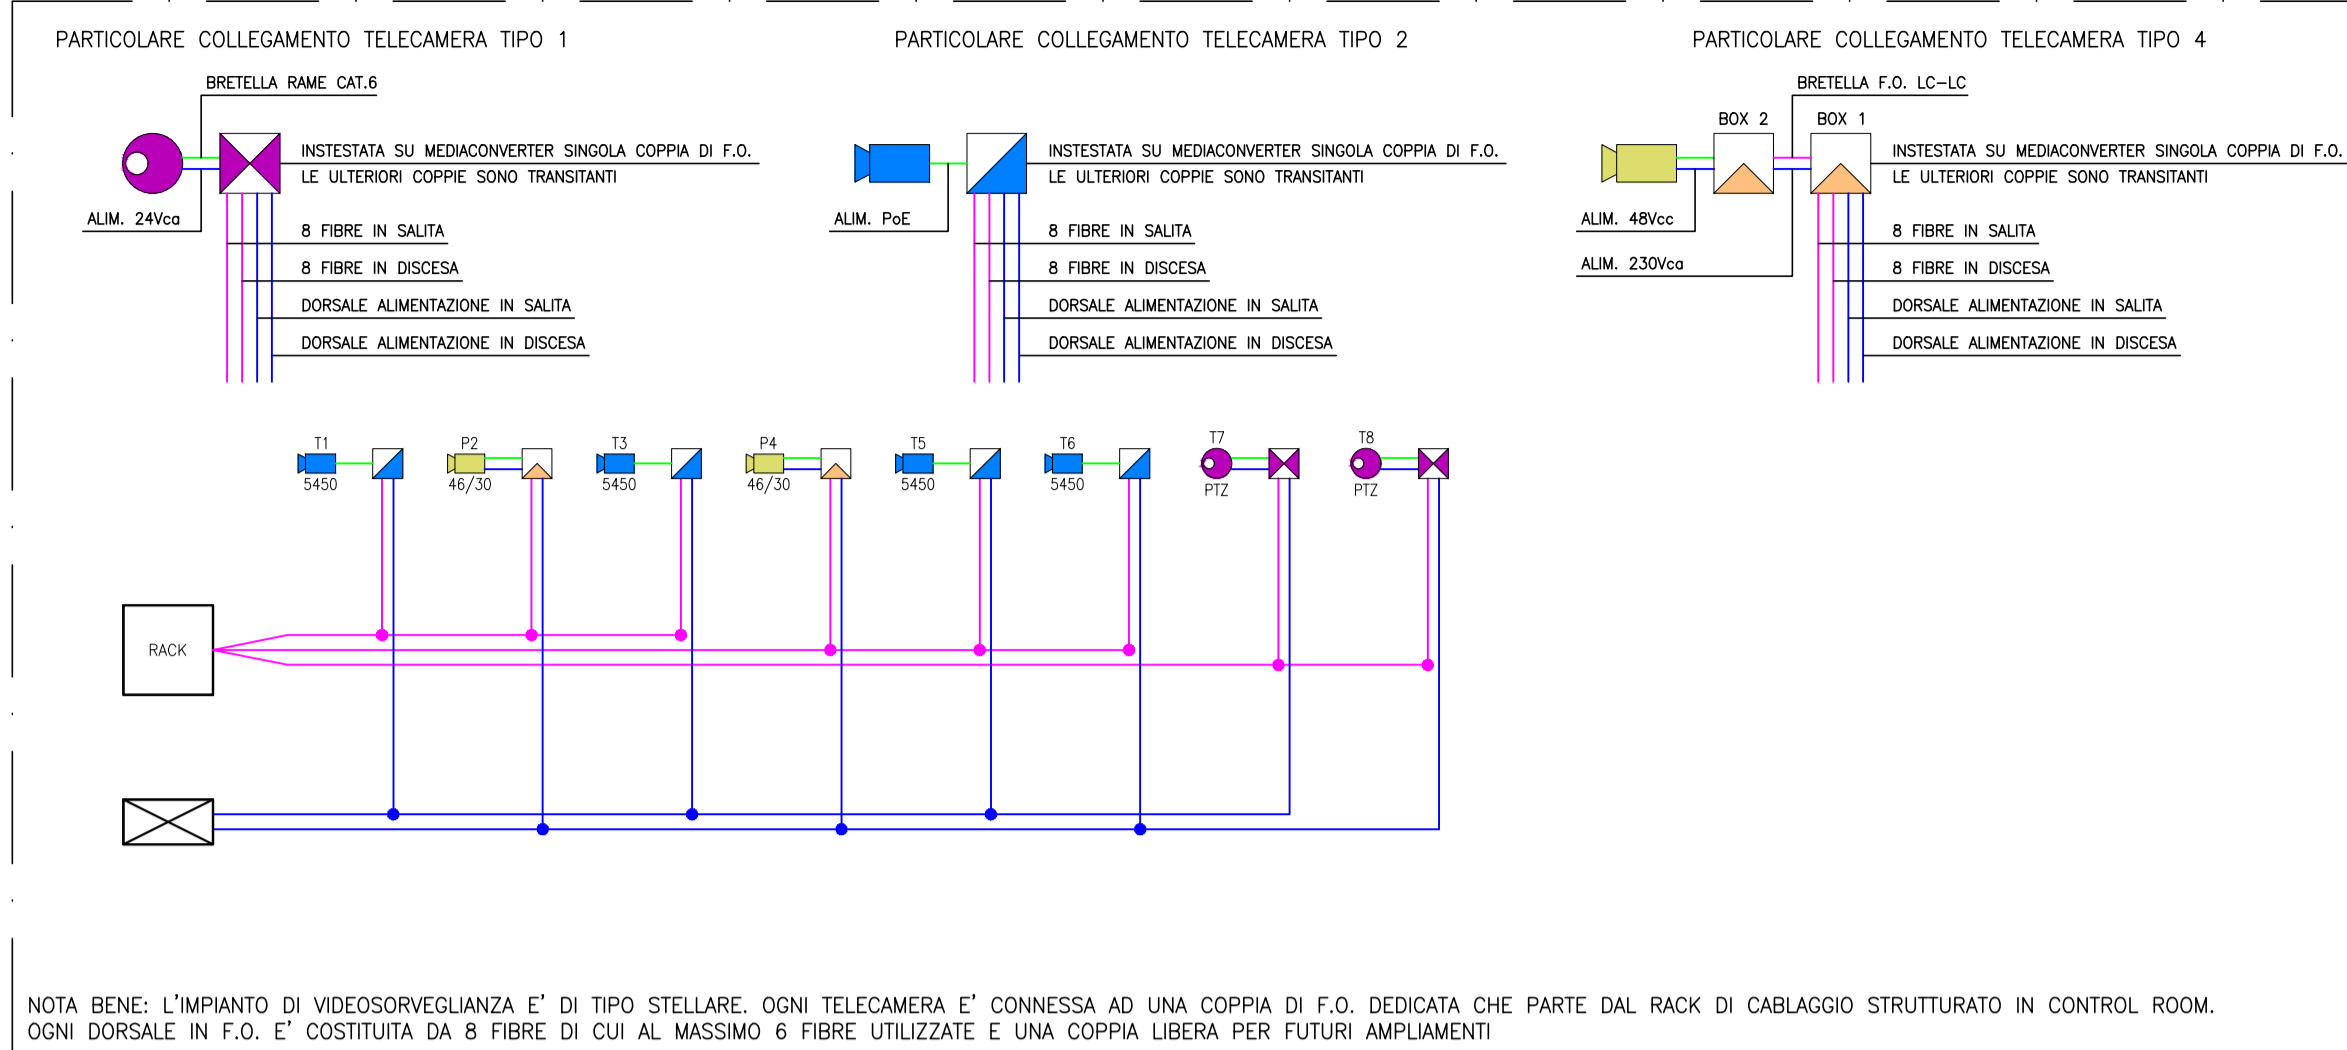


LEGENDA SIMBOLI

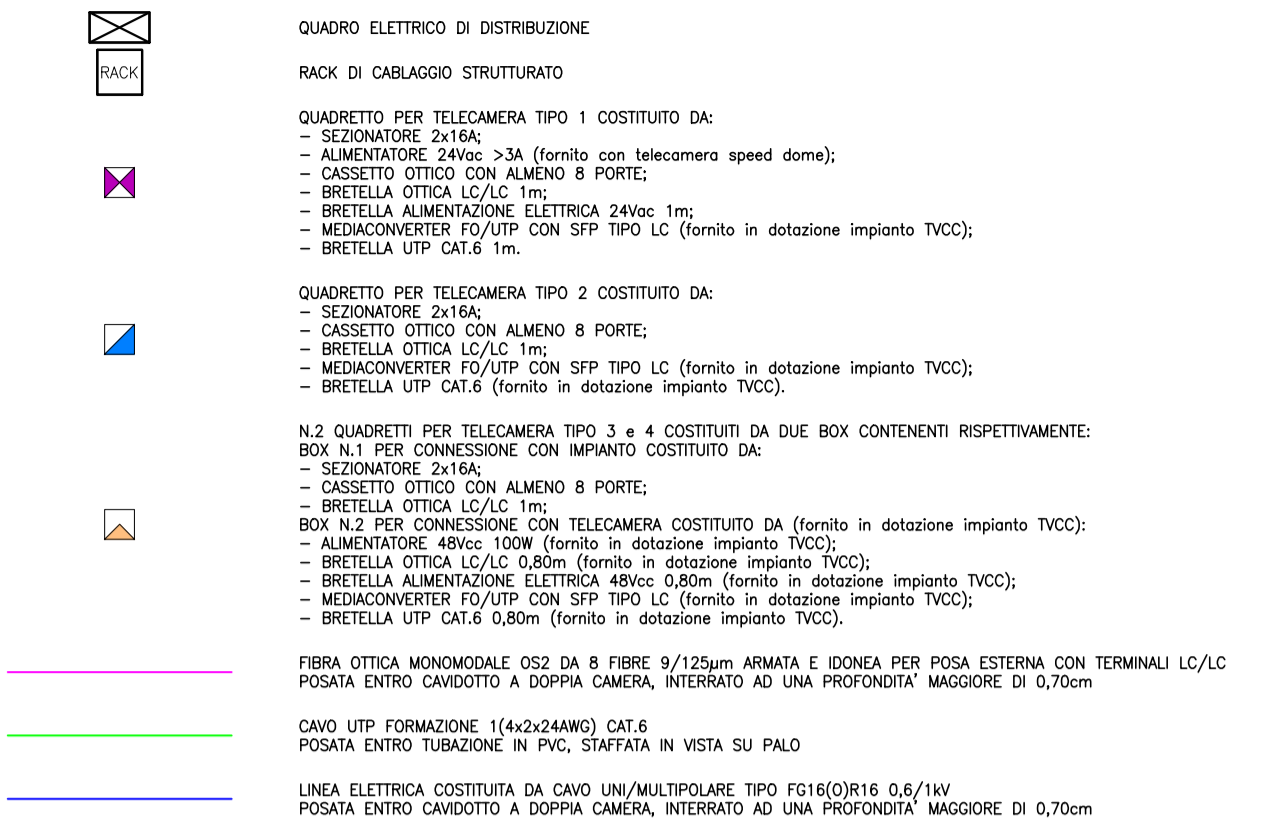

NOTA BENE: L'IMPIANTO DI VIDEOSORVEGLIANZA E' DI TIPO STELLARE. OGNI TELECAMERA E' CONNESSA AD UNA COPPIA DI F.O. DEDICATA CHE PARTE DAL RACK DI CABLAGGIO STRUTTURATO IN CONTROL ROOM. OGNI DORSALE IN F.O. E' COSTITUITA DA 8 FIBRE DI CUI AL MASSIMO 6 FIBRE UTILIZZATE E UNA COPPIA LIBERA PER FUTURI AMPLIAMENTI

PARTICOLARE PALO DI ILLUMINAZIONE E VIDEOSORVEGLIANZA - SCALA 1:20

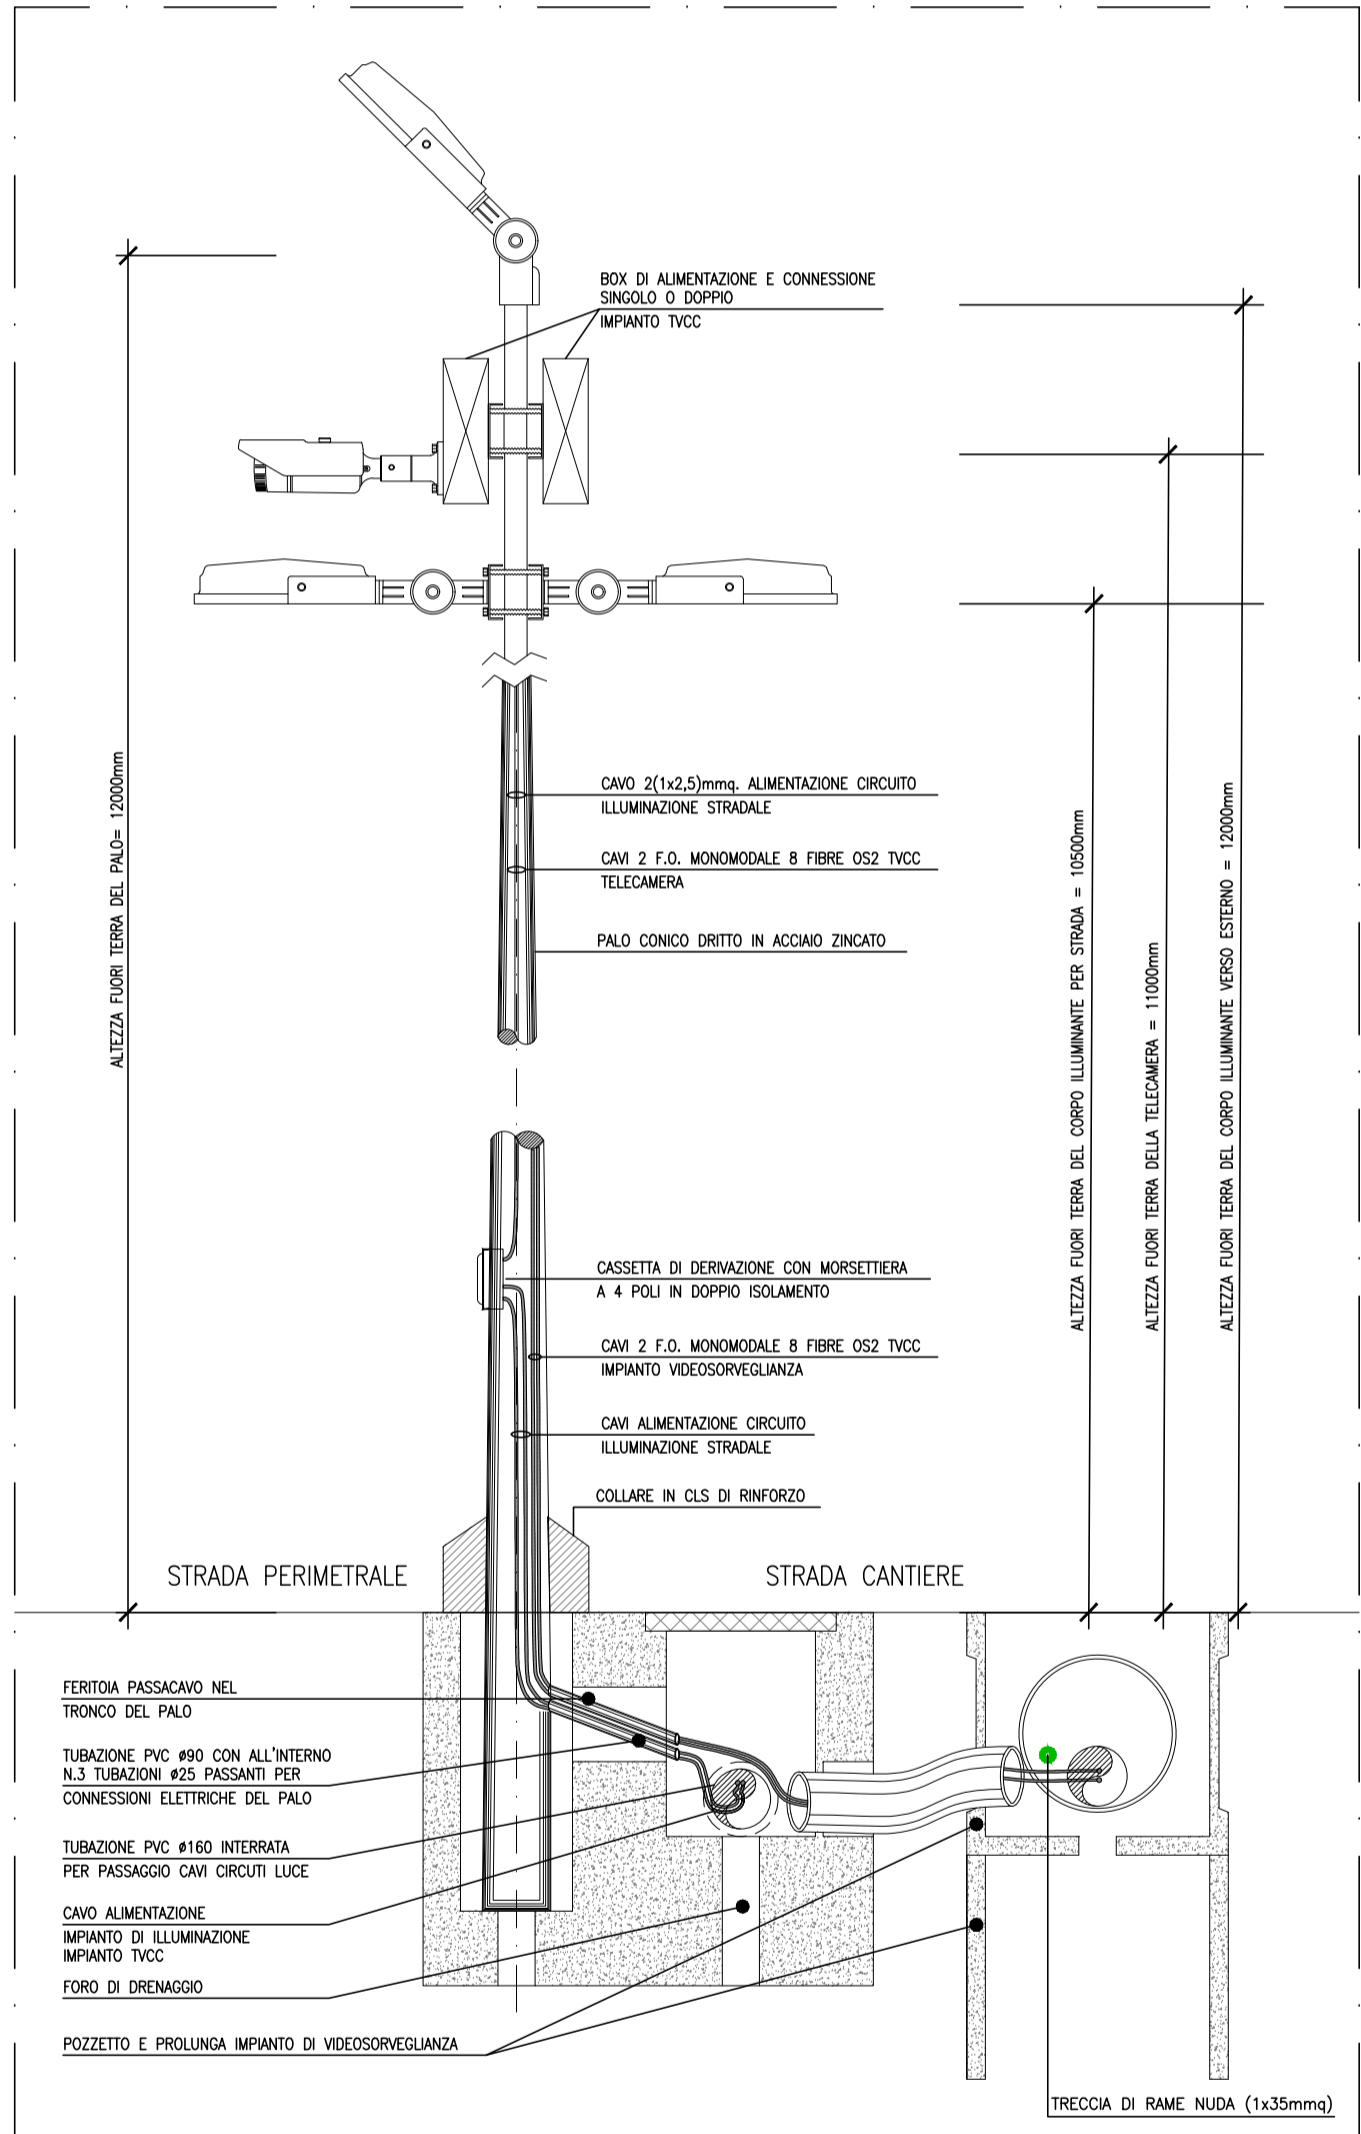

TELECAMERA TIPO 1




TELECAMERA TIPO 2




TELECAMERA TIPO 3 e 4




CONTROL ROOM

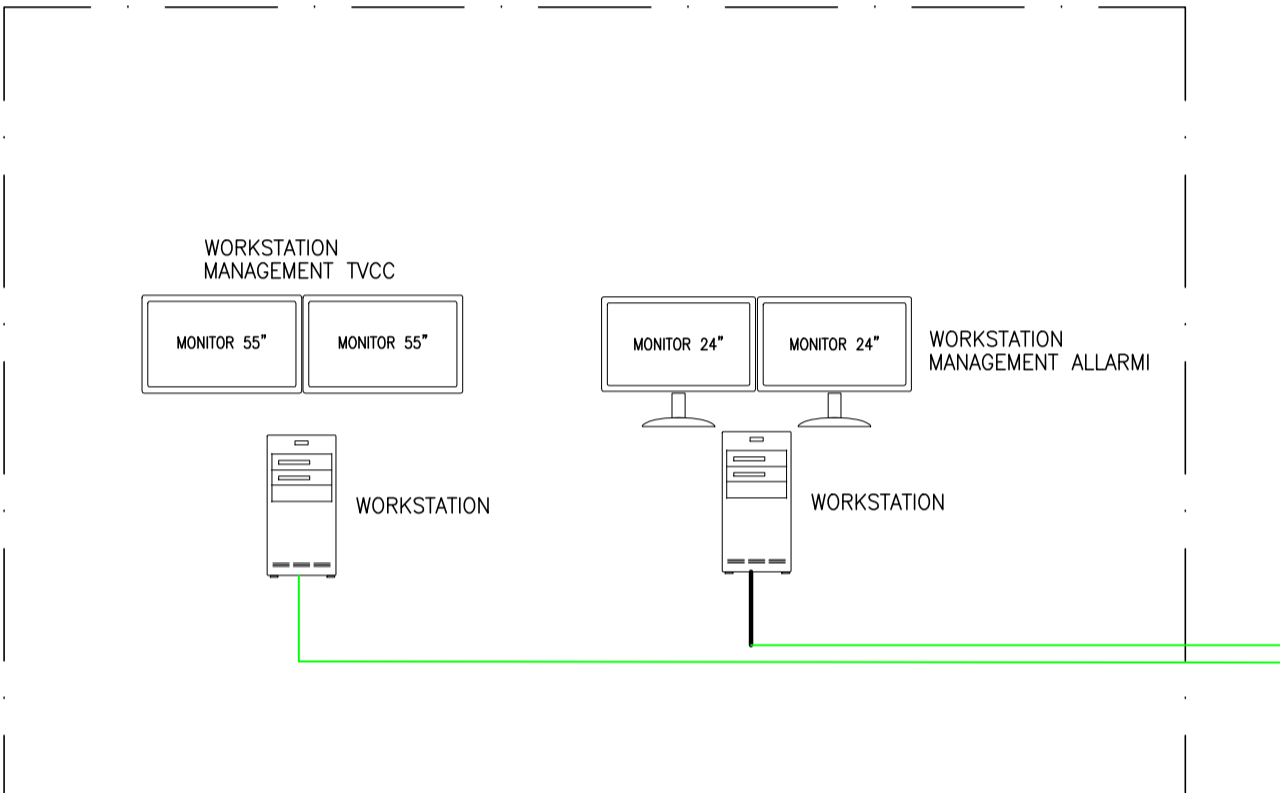

SERVER ROOM CENTRO STELLA

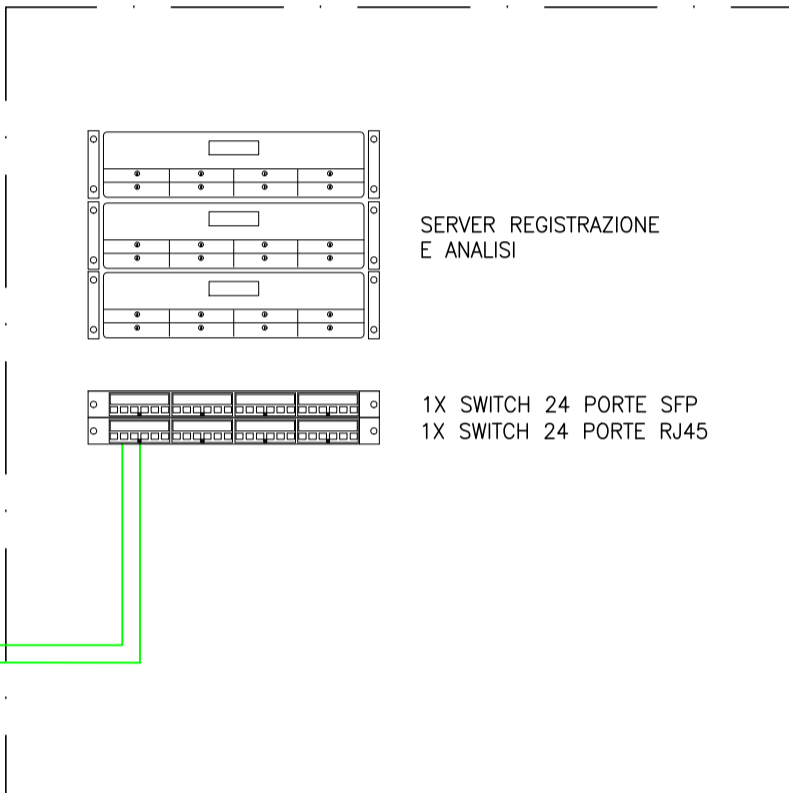

PARTICOLARE POZZETTO E PROLUNGHE

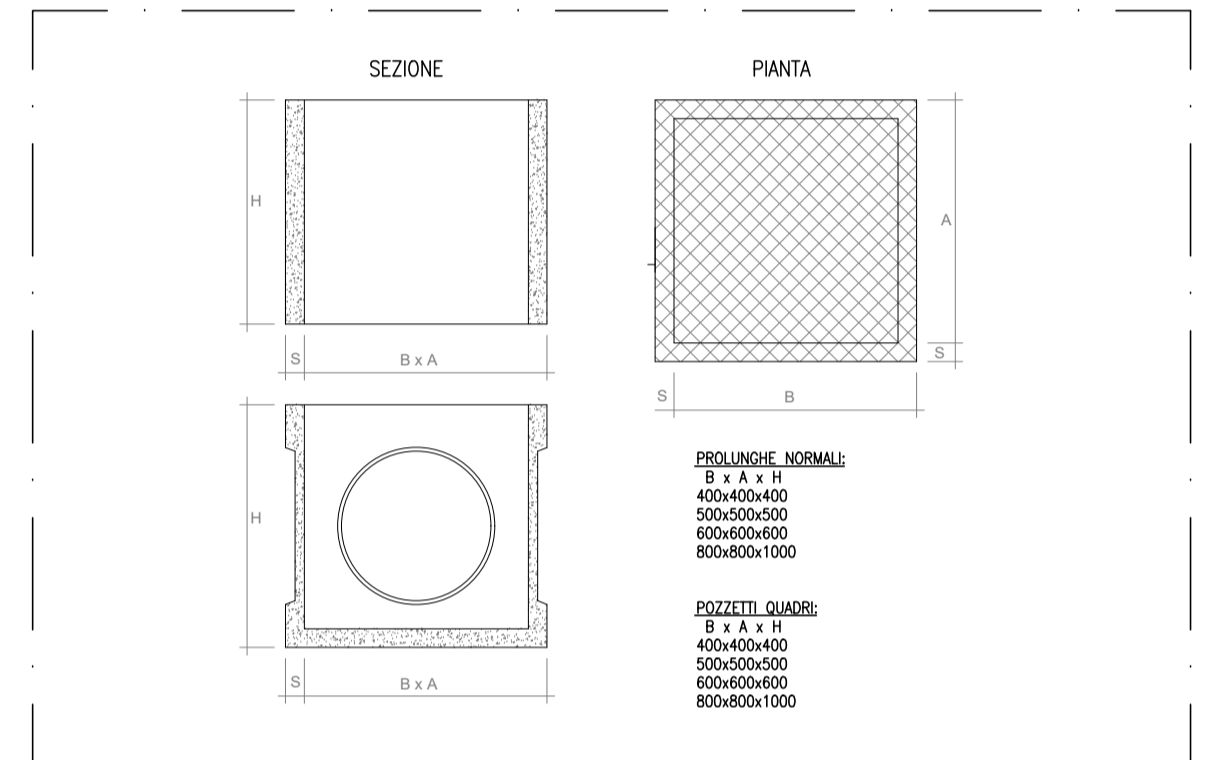


CARATTERISTICHE TELECAMERE - COLOMERA

Table listing camera characteristics: No., Name, Description, Distance (m), Scene width(m), Installation height(m), Density(pix/m).

DIMENSIONAMENTO HDD - COLOMERA

HDD-Calculation: Data table showing Resolution, Compression, Image quality, Movement and Complexity, Recording days, Bitrate, Memory per camera (GB), Quantity cameras, Memory total (GB). Includes HDD-Calculation: Summary table.

PARTICOLARE POZZETTO ILLUMINAZIONE - SCALA 1:20

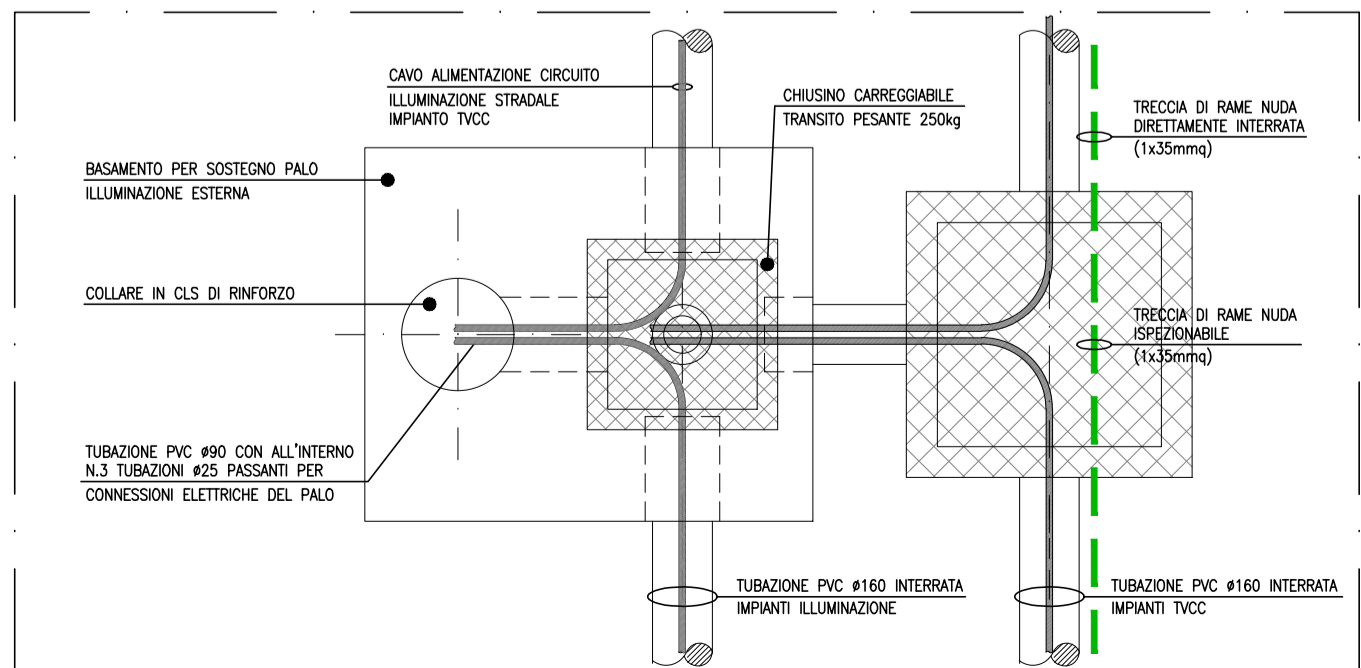

LEGENDA MATERIALE TELECAMERE:

TELECAMERA TIPO 1: SPEED DOME PTZ 36X CON ZOOM OTTICO E ILLUMINATORE IR FINO A 500M. TELECAMERA TIPO 2: TELECAMERA CON SISTEMA DI SENSORI MULTI FOCALI, 30 IPS, H.264, H.265, GIORNO/NOTTE, UMR. TELECAMERA TIPO 3: TELECAMERA CON SISTEMA DI SENSORI MULTI FOCALI, 30 IPS, H.264, H.265, GIORNO/NOTTE, UMR. TELECAMERA TIPO 4: TELECAMERA CON SISTEMA DI SENSORI MULTI FOCALI, 30 IPS, H.264, H.265, GIORNO/NOTTE, UMR.

Project information block including: Tunnel Euralpin Lyon Turin logo, project name (NOUVELLE LIGNE LYON TURIN), study phase (ETUDES D'EXECUTION - PROGETTO ESECUTIVO), client (TUNNEL EUROPEEN CUP), and a table of revision history.