

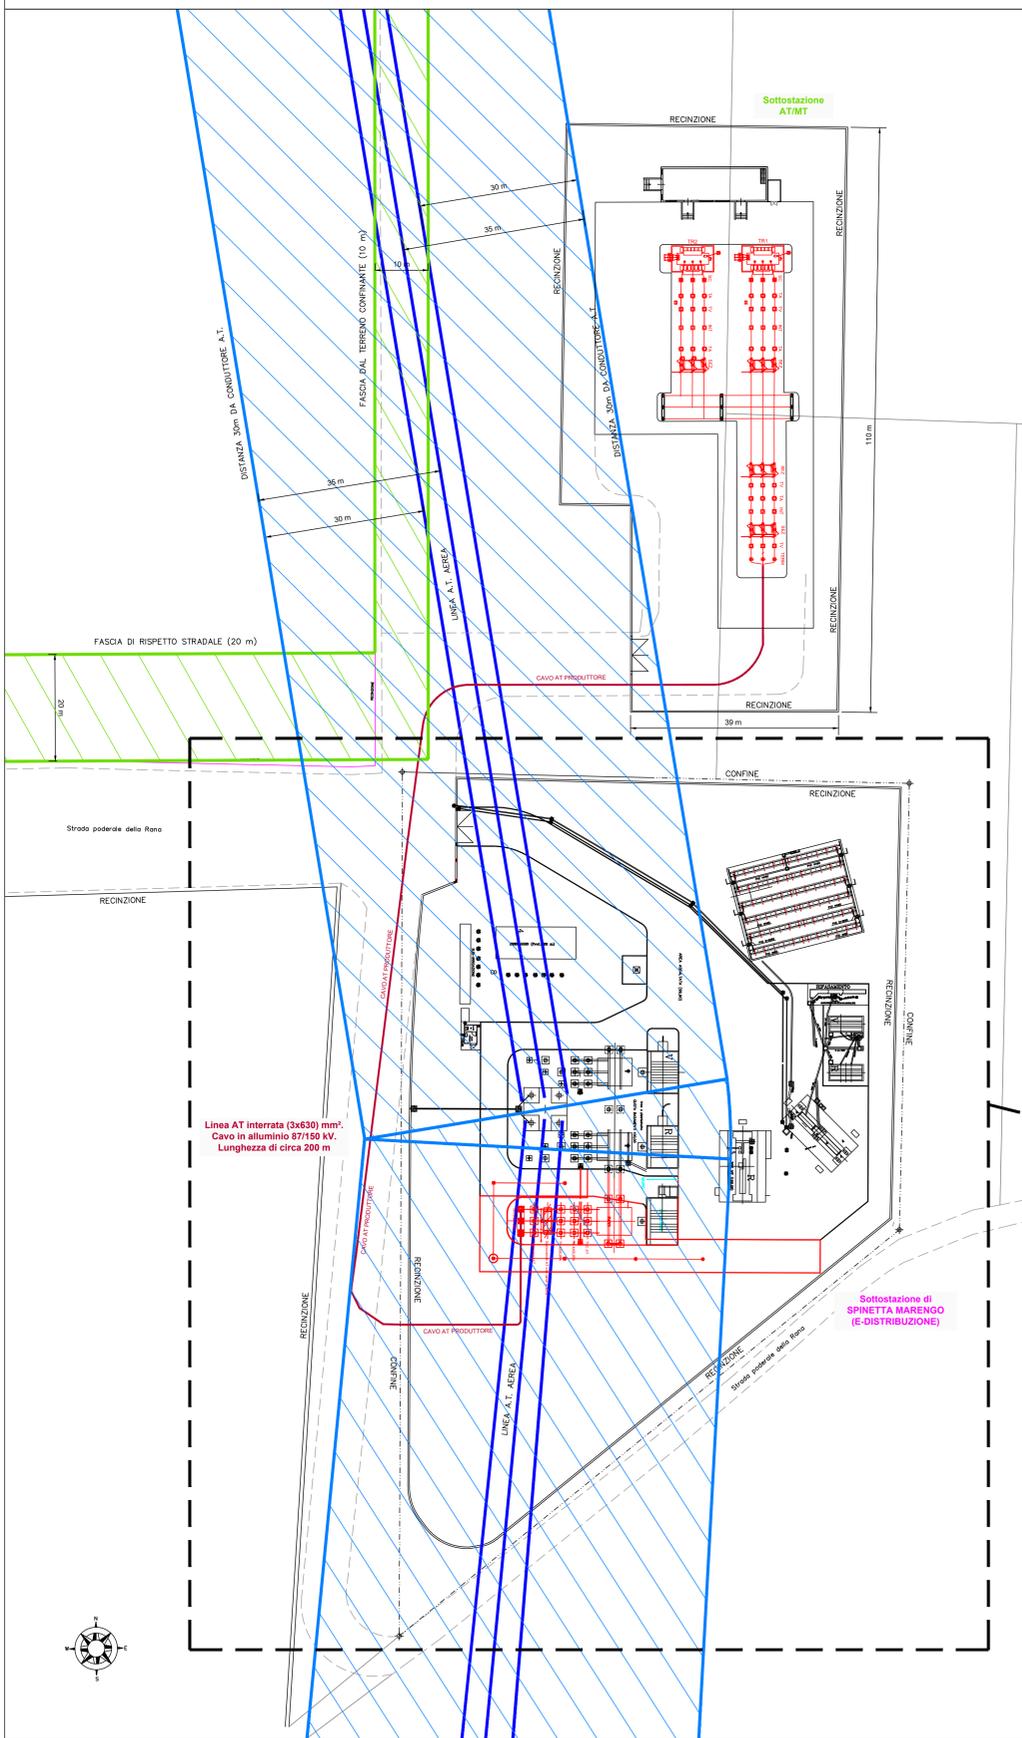


DETTAGLIO PERCORSO LINEA AT DA SOTTOSTAZIONE UTENTE A SOTTOSTAZIONE E-DISTRIBUZIONE - SCALA 1:500

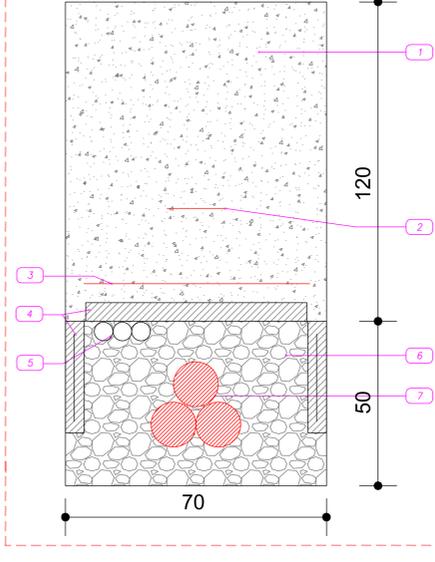

- LEGENDA**
- 1 Tappetino fine
 - 2 Binder
 - 3 Materiale inerte o altro materiale idoneo
 - 4 Nastro di segnalazione PVC
 - 5 Rete in acciaio elettrosaldato
 - 6 Tritubo 3x50 mm
 - 7 TUBO PVC diam. 200 mm
 - 8 Cemento magro


POSA PER ATTRAVERSAMENTO STRADALE

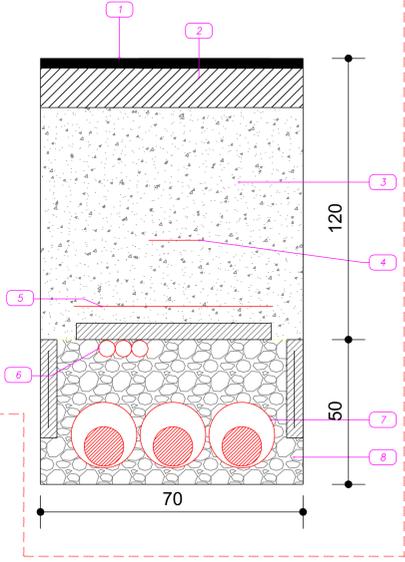

- LEGENDA**
- 1 Materiale inerte o come da prescrizione dell'Ente
 - 2 Nastro di segnalazione PVC
 - 3 Rete in PVC
 - 4 Protezione cavo con PIASTRE CLS spess. 6cm
 - 5 Tritubo 3x50 mm
 - 6 Cemento magro tipo Mortar
 - 7 Cavo XLPE


POSA A TRIFOGLIO IN TERRENO AGRICOLO

PLANIMETRIA MONTANTE PRODUTTORE - SCALA 1:200

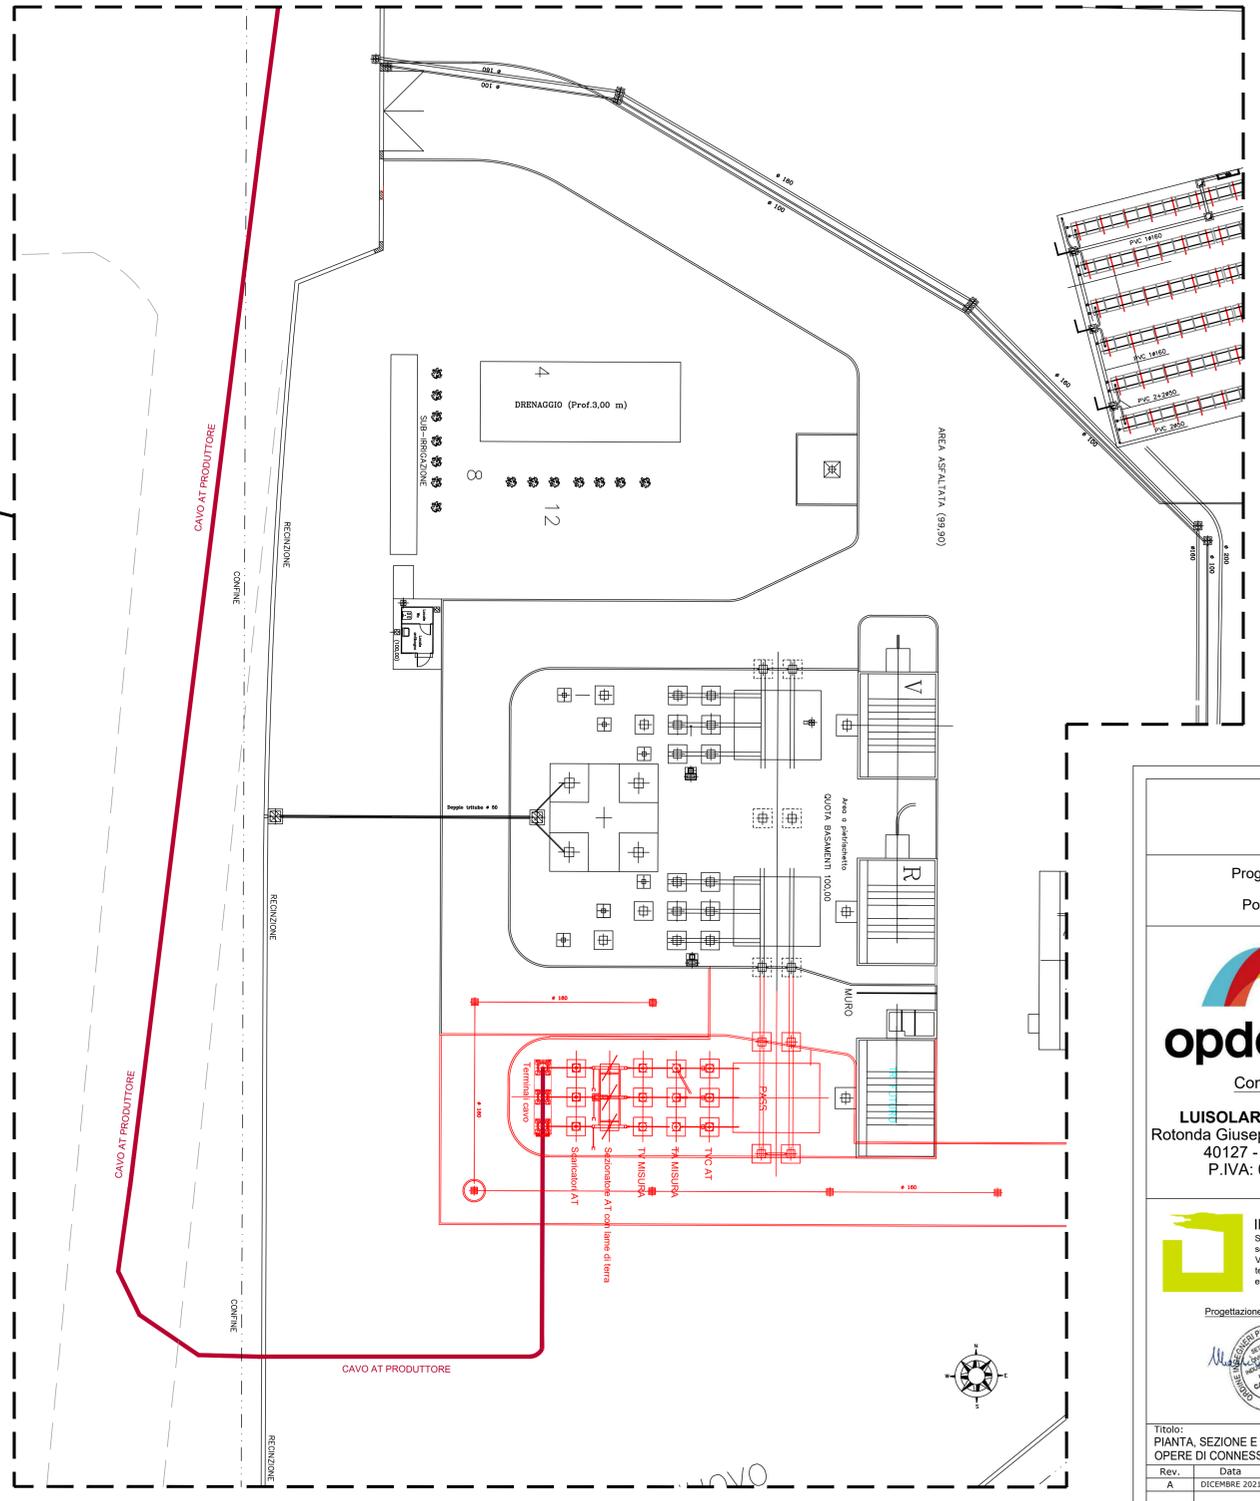

- LEGENDA**
- Linea AT interrata (3x630) mm². Cavo in alluminio 87/150 kV. Lunghezza di circa 200 m
 - Distanza di rispetto elettrodotto AT aerea
 - Distanza di rispetto di 20 m lato strada e di 10 m dai terreni confinanti
 - Sezionatore tripolare orizzontale 145-170 kV con lame di terra
 - Interruttore tripolare 170 kV
 - a) Trasformatore di corrente con sostegno (anche uso protezioni)
 - b) Trasformatore di corrente con sostegno (posizionato poco prima della linea AT)
 - a) Trasformatore di corrente con sostegno (anche uso protezioni)
 - b) Trasformatore di tensione capacitivo con bobina di sbarramento (posizionato poco prima della linea AT)
 - Scaricatore per reti a 150 kV con sostegno
 - Terminale AT

MONTANTE PRODUTTORE - VISTA LATERALE - SCALA 1:100

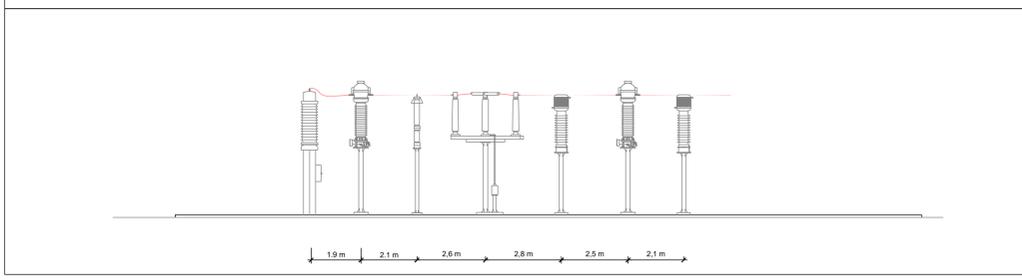

Regione Piemonte
Provincia di Alessandria
Comune di Tortona

Progetto per la realizzazione di un impianto agrovoltaleo nel comune di Tortona
Potenza DC: 60 MW - Potenza immessa AC: 50 MW

Comune di Tortona

opdeenergy
Società di Ingegneria
Committente:
LUISOLAR ENERGY S.R.L.
Rotonda Giuseppe Antonio Torri n. 9
40127 - Bologna (BO)
P.IVA: 03920631201

INTEGRA s.r.l.
Società di Ingegneria
sele operative
Via Emilia 199 - 15057 Tortona (AL)
tel. 0131.863490 - fax 0131.1926520
e-mail: integra@integraingegneria.it

FARQGB
Società di Ingegneria
FARQGB s.r.l.
Dott. Ing. Gabriele Bulgarelli
Corso Unione Sovietica 612/15B - 10135 Torino (To)
P.IVA 0981698016

Progettazione generale e opere civili:
MANTINI

Progettazione elettrica:
BULGARELLI

Titolo:
PIANTA, SEZIONE E DETTAGLI IMPIANTI ELETTRICI AT
OPERE DI CONNESSIONE

Scala:
VARIE

Tavola:
EL.06a

Rev.	Data	Redatto da:	Controllato da:	Approvato da:
A	DICEMBRE 2021	MANTINI	TROMBOTTO / BULGARELLI	BULGARELLI

AI TERMINI DI LEGGE CI RISERVAMO LA PROPRIETA' DI QUESTO DISEGNO CON DIVIETO DI RIPRODURLO O COMPLETARE RENDENDO NOTO A TERZI SENZA NOSTRA AUTORIZZAZIONE