

### **COMUNE DI SCILLA (RC)**



#### AMMODERNAMENTO DEL PORTO DI SCILLA E DELLE **INFRASTRUTTURE DI COLLEGAMENTO**

#### **Progetto Definitivo**

D. STUDI SPECIALISTICI E MODELLAZIONI

**D.11** 

#### SCHEMI ELETTRICI UNIFILARI E FRONTE QUADRI


Data:


12-04-2022


Scala:


		PROJECT MANA	GEN PROGETTISTI	GRUPPO DI LAVORO
	DINAMICA	ing. Giuseppe Bernard	do ing. Giuseppe Bernardo	ing. Giuseppe Cutrupi
HYpro		TO BER	ing. Domenico Condelli ing. Vincenzo Secreti ing. Roperta Chiara De Clar	arch. Francesca Gangemi
		To The Arm	arch. Pasquale Billari	<b>GEOLOGIA:</b>
ing. Domenico Condelli				Geol. Giuseppe Cerchiaro
arc	h. Pasquale Billari	MES		
Ž				
REVISIONI		- /		
EVI				
굡	Rev. n°	Data	Motivazione	


R.U.P.	Visti/Approvazioni
Codice elaborato:	DNC144 D.11 2022-04-12 R0 Schemi elettrici unifilari e fronte quadri CND.docx

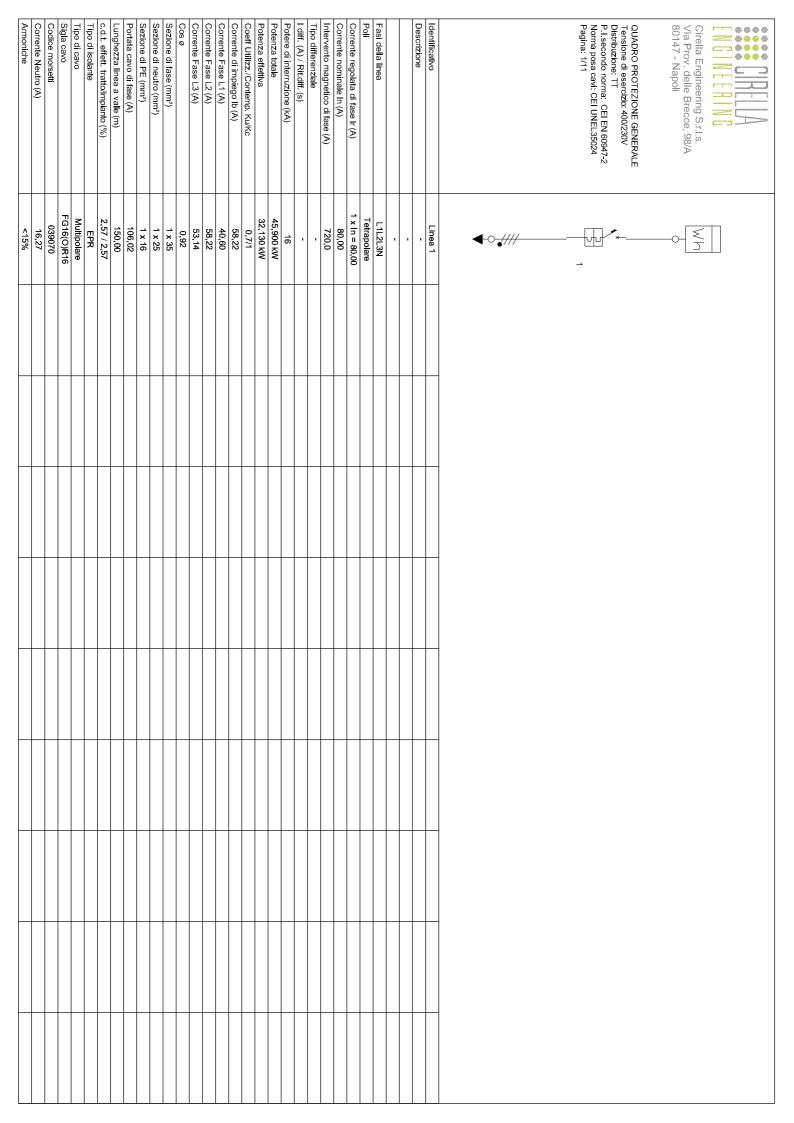


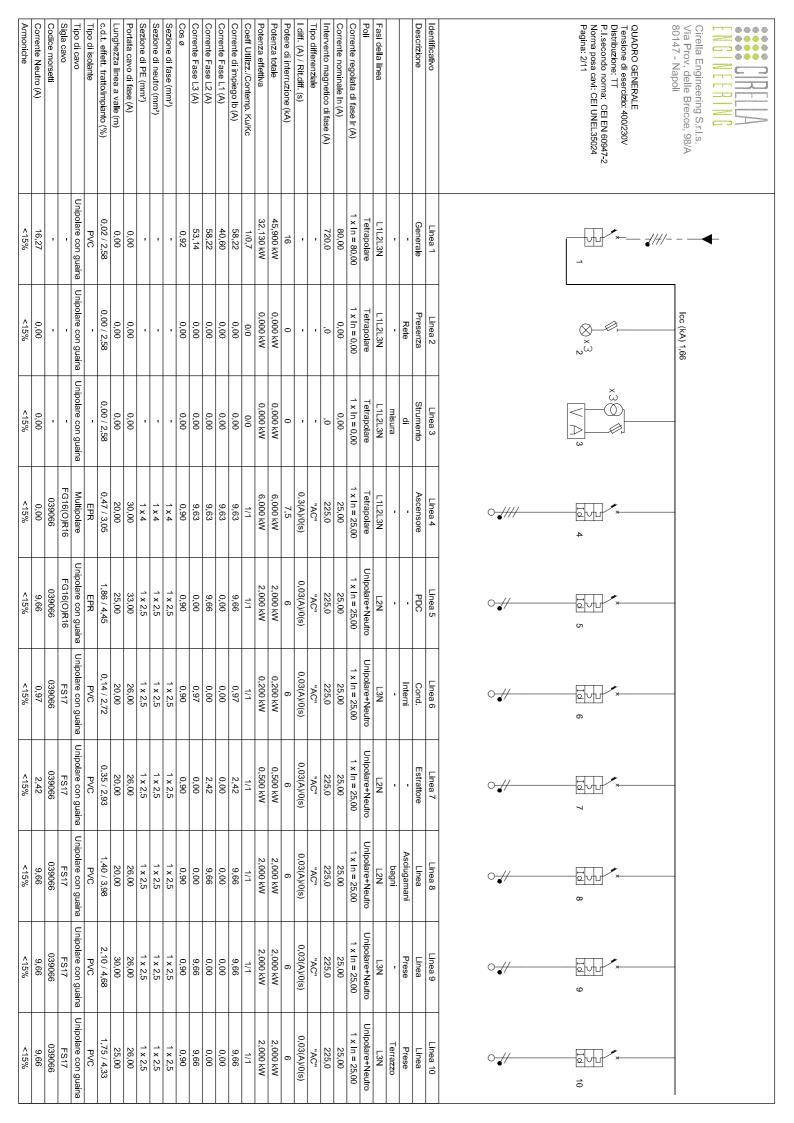

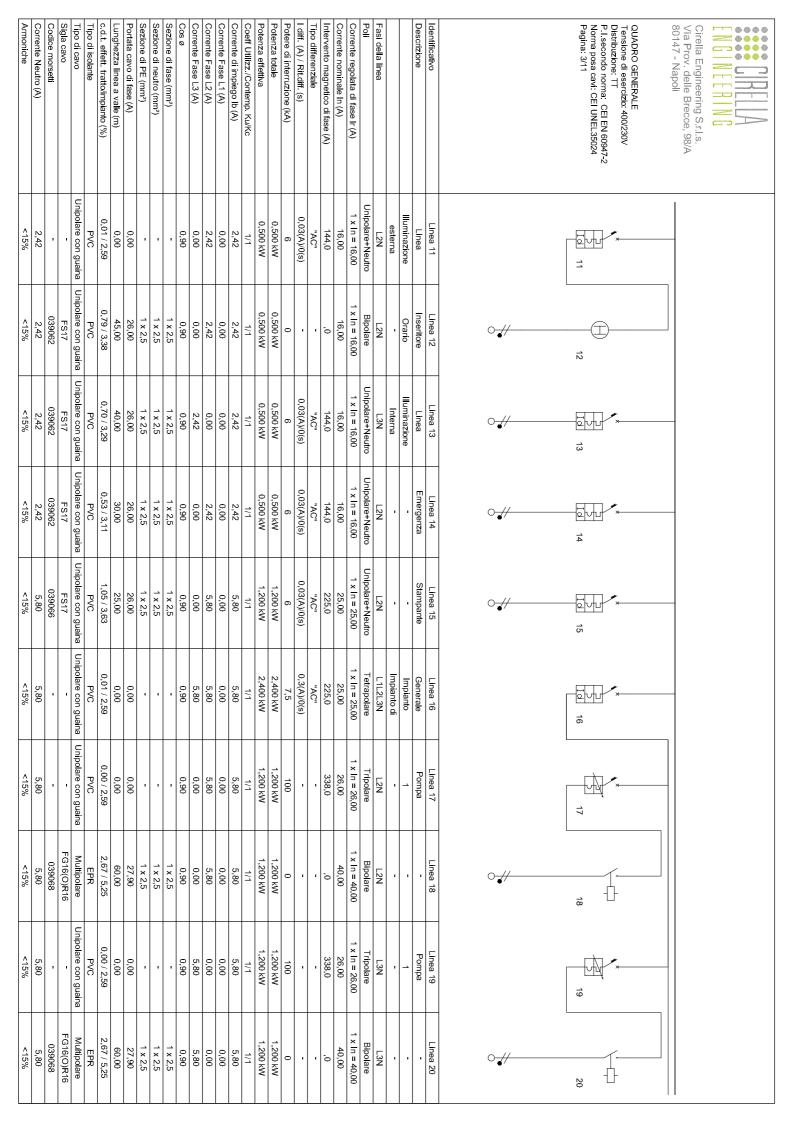

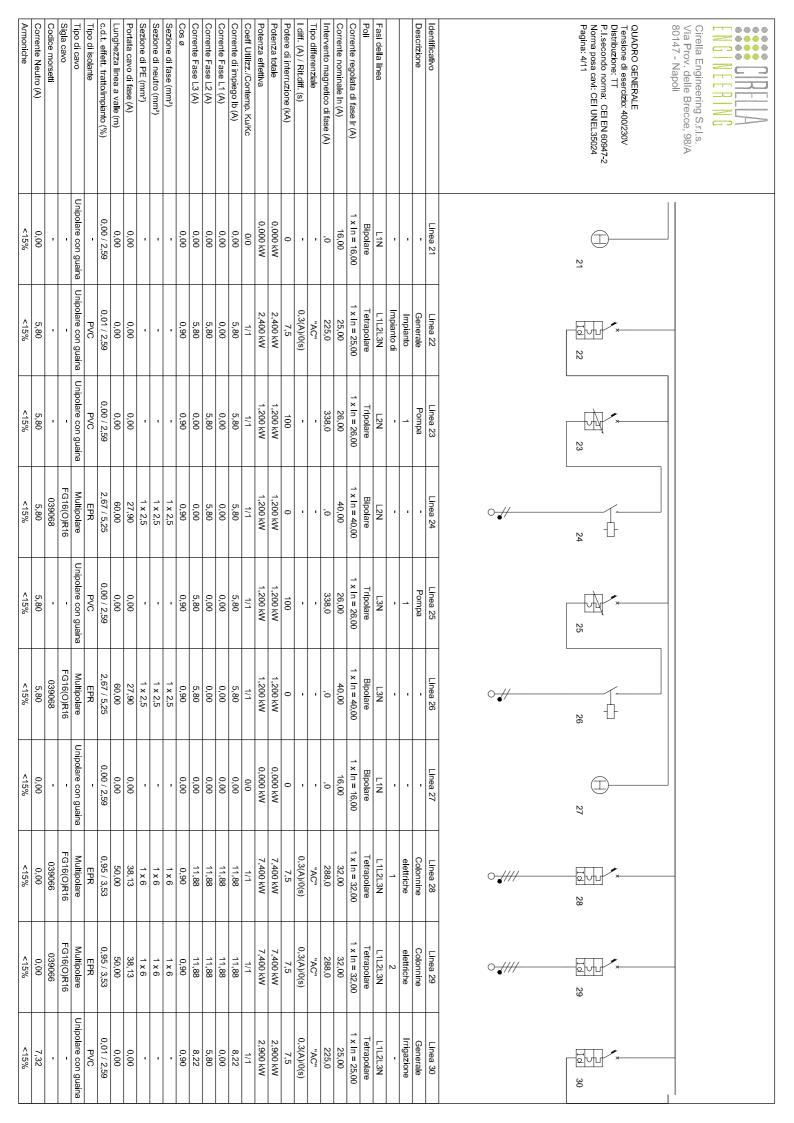

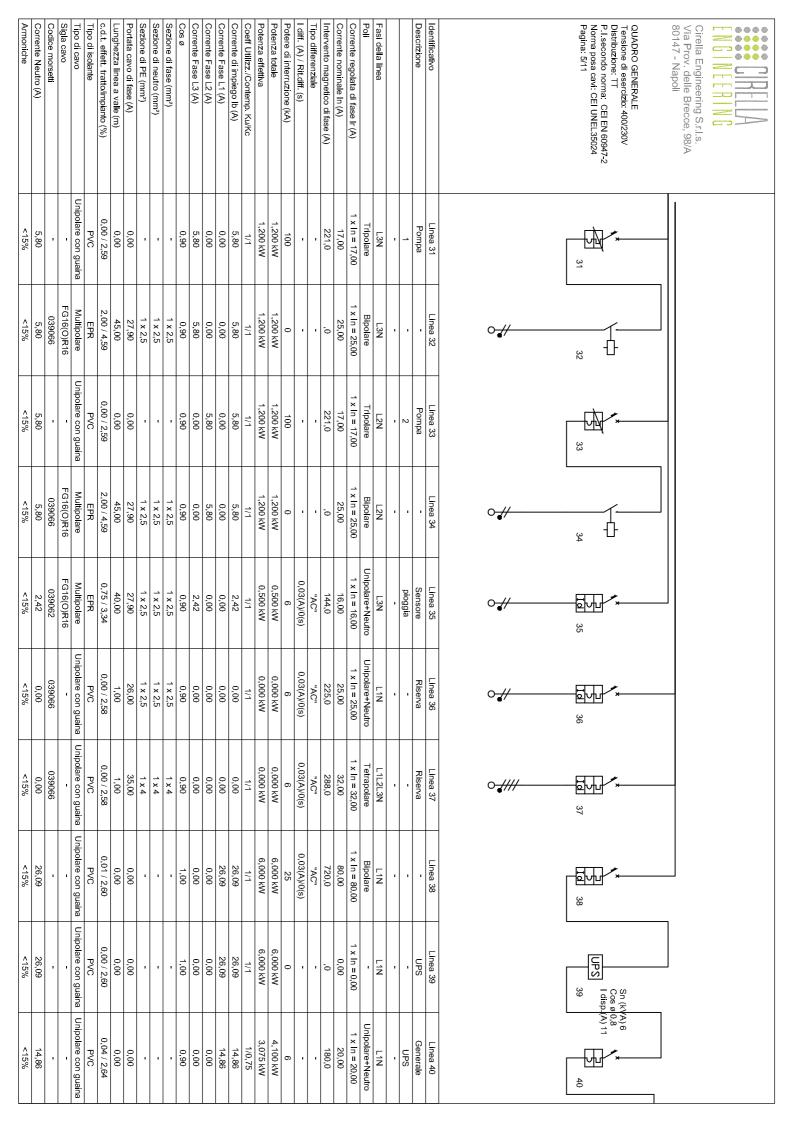


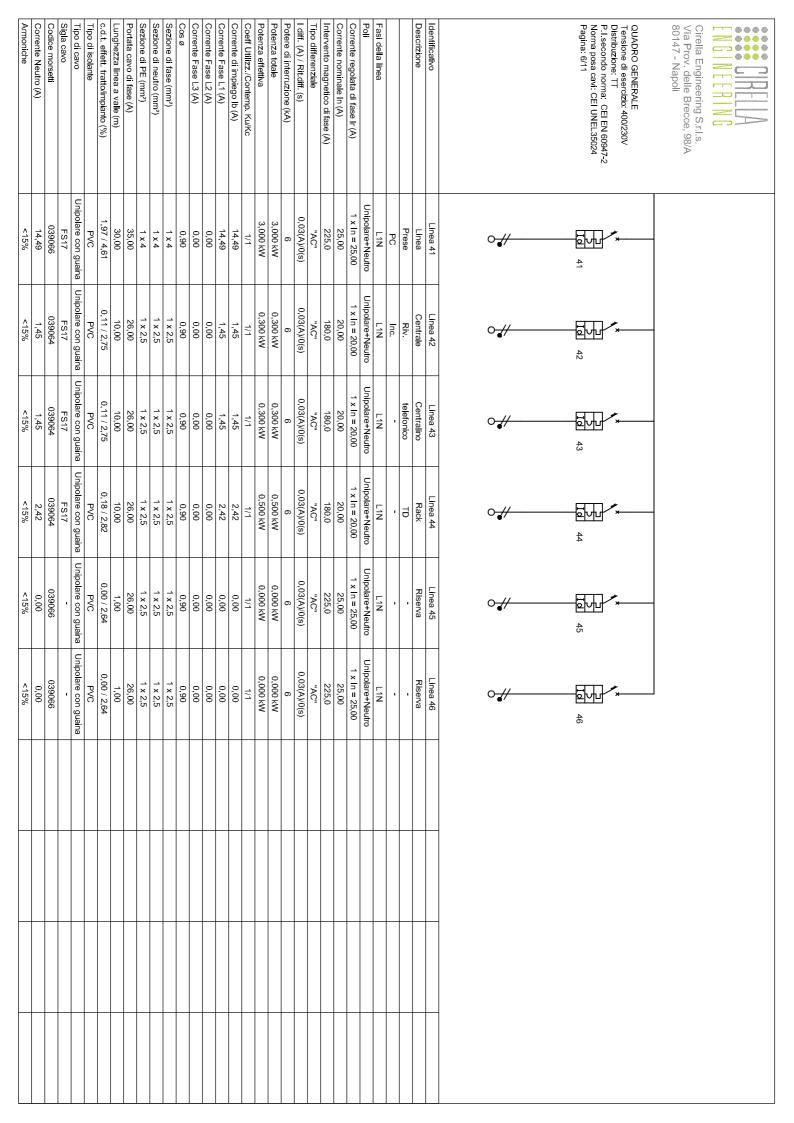


# SCHEMA BLOCCHI Scala fs Q\_PG Quadro Protezio. Generale Q\_G Quadro Generale Data: Committente: 22/03/2022 COMUNE SCILLA Pagina: Lavori di: Ampliamento del porto di Scilla Revisione: REV.0

## CARPENTERIA FRONTE QUADRO Scala 1:10

Q\_PG QUADRO PROT. GENERALE

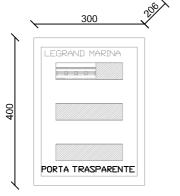

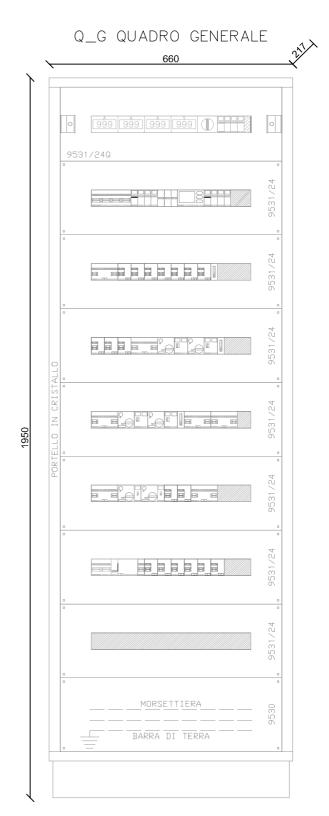

Committente:

COMUNE SCILLA

22/03/2022

Data:

Pagina:

11 Revisione:

REV.0

Lavori di:

Ampliamento del porto di Scilla