



**PIANTA
GALLERIA
Fuori scala**

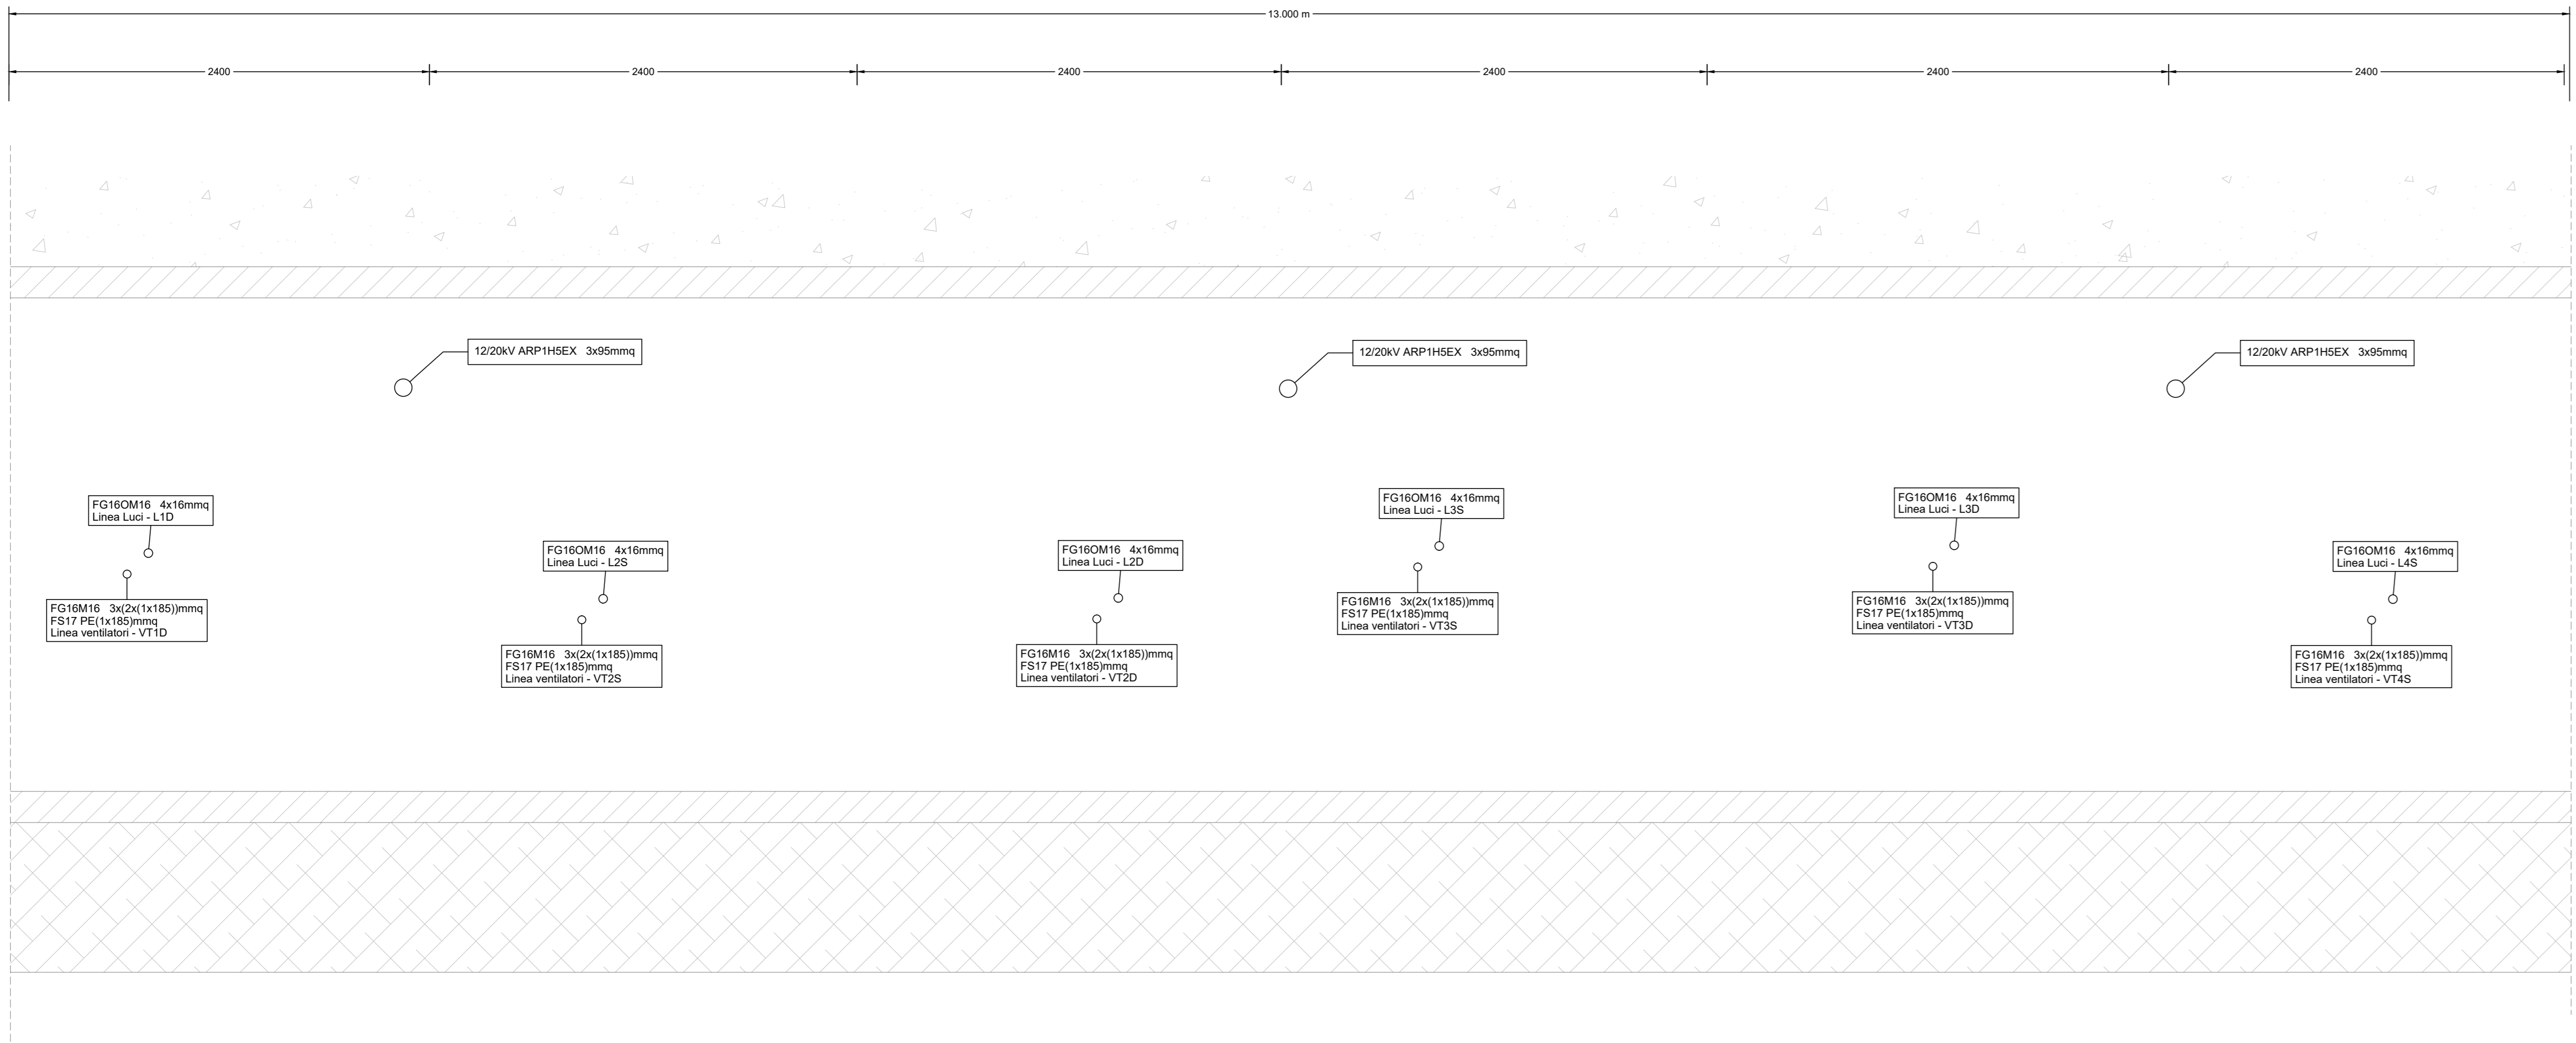




Consegna
ENEL
n. 01

Consegna
ENEL
n. 02


**PIANTA
STRALCIO
Scala 1:100**

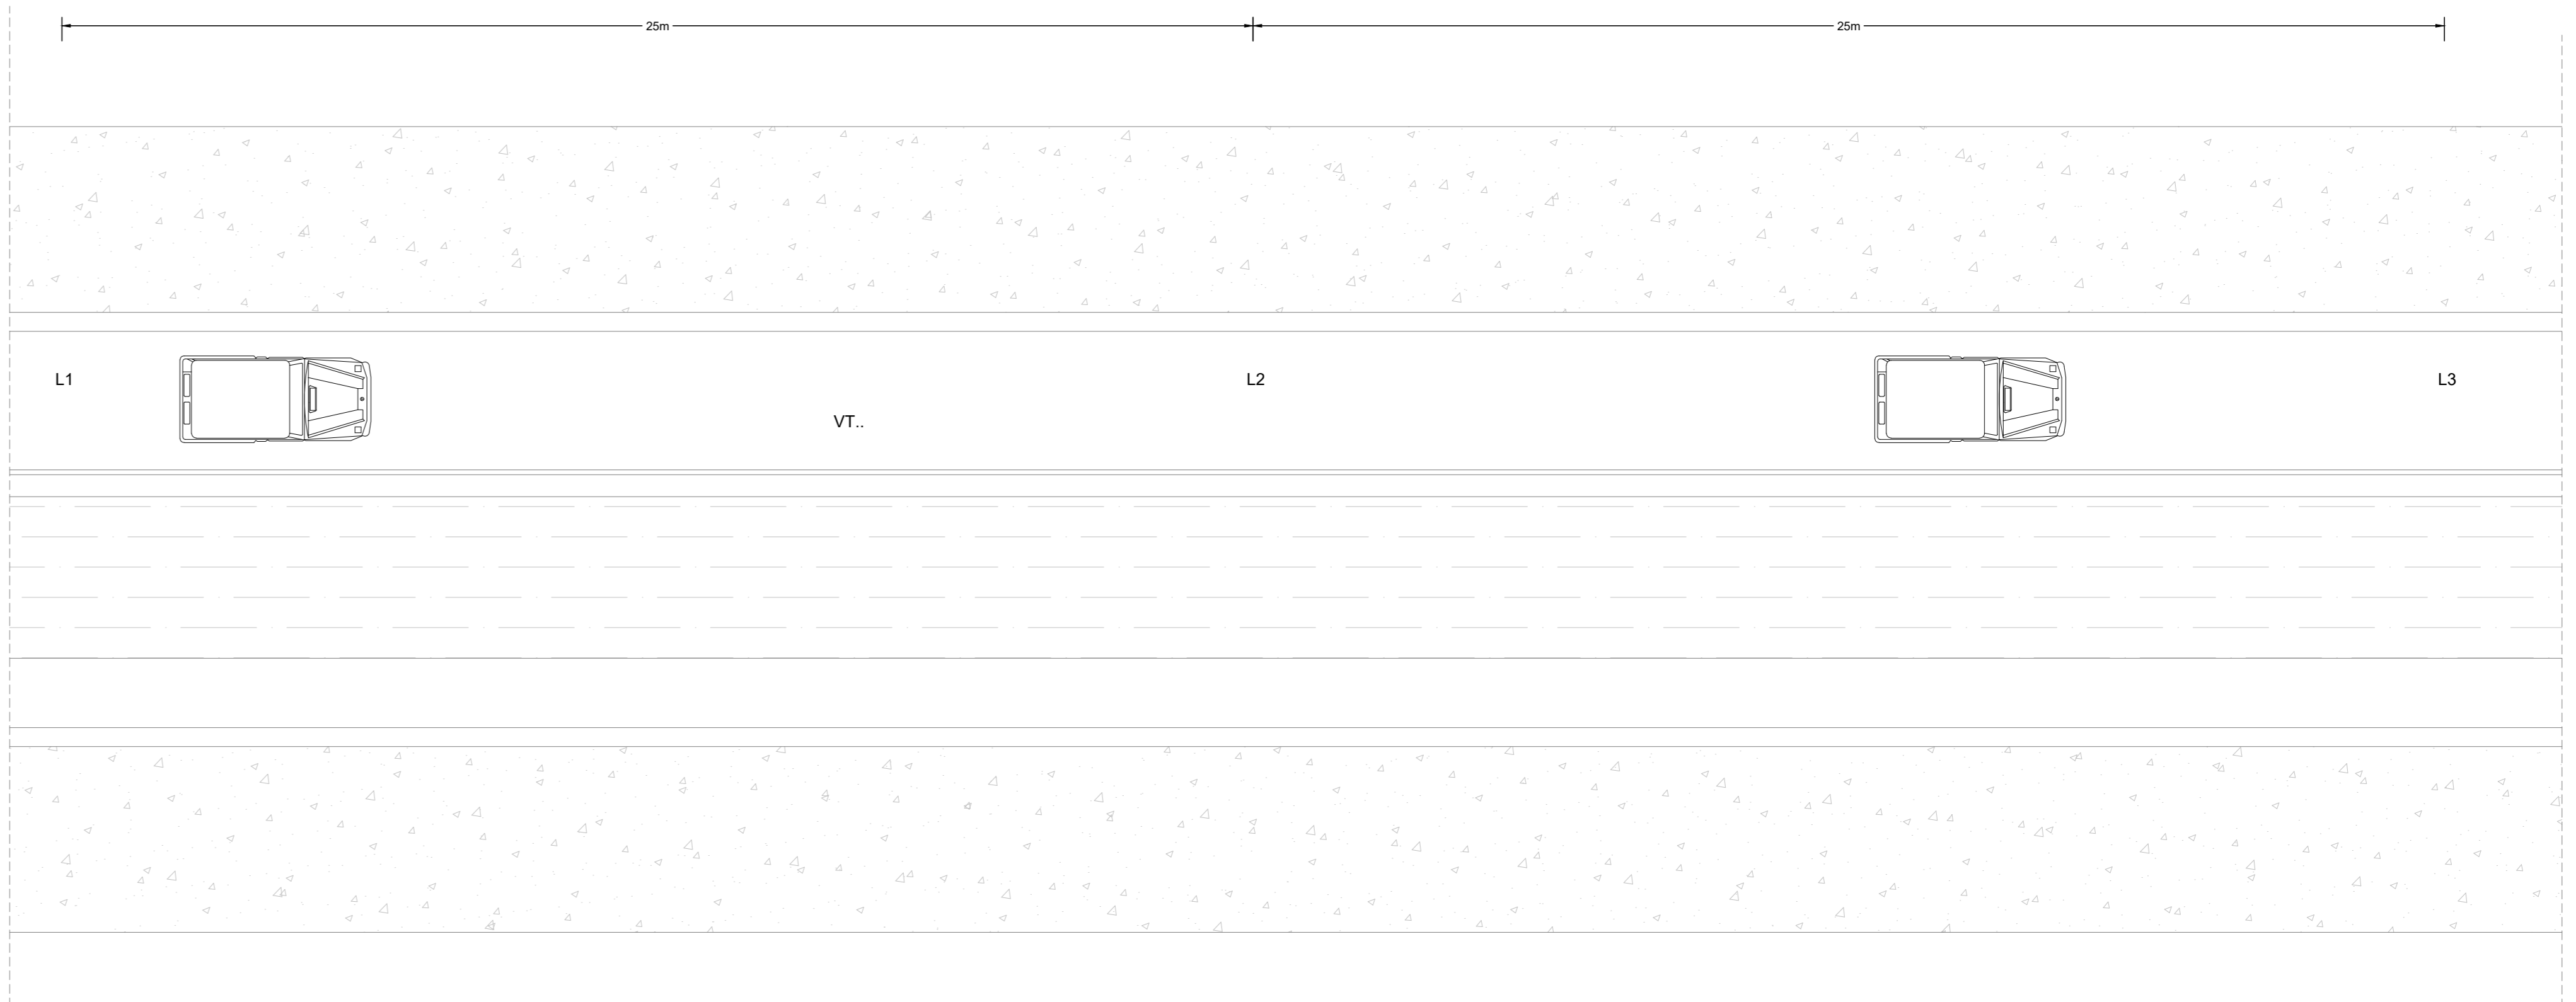

**SEZIONE
LOGITUDINALE
Scala 1:25**

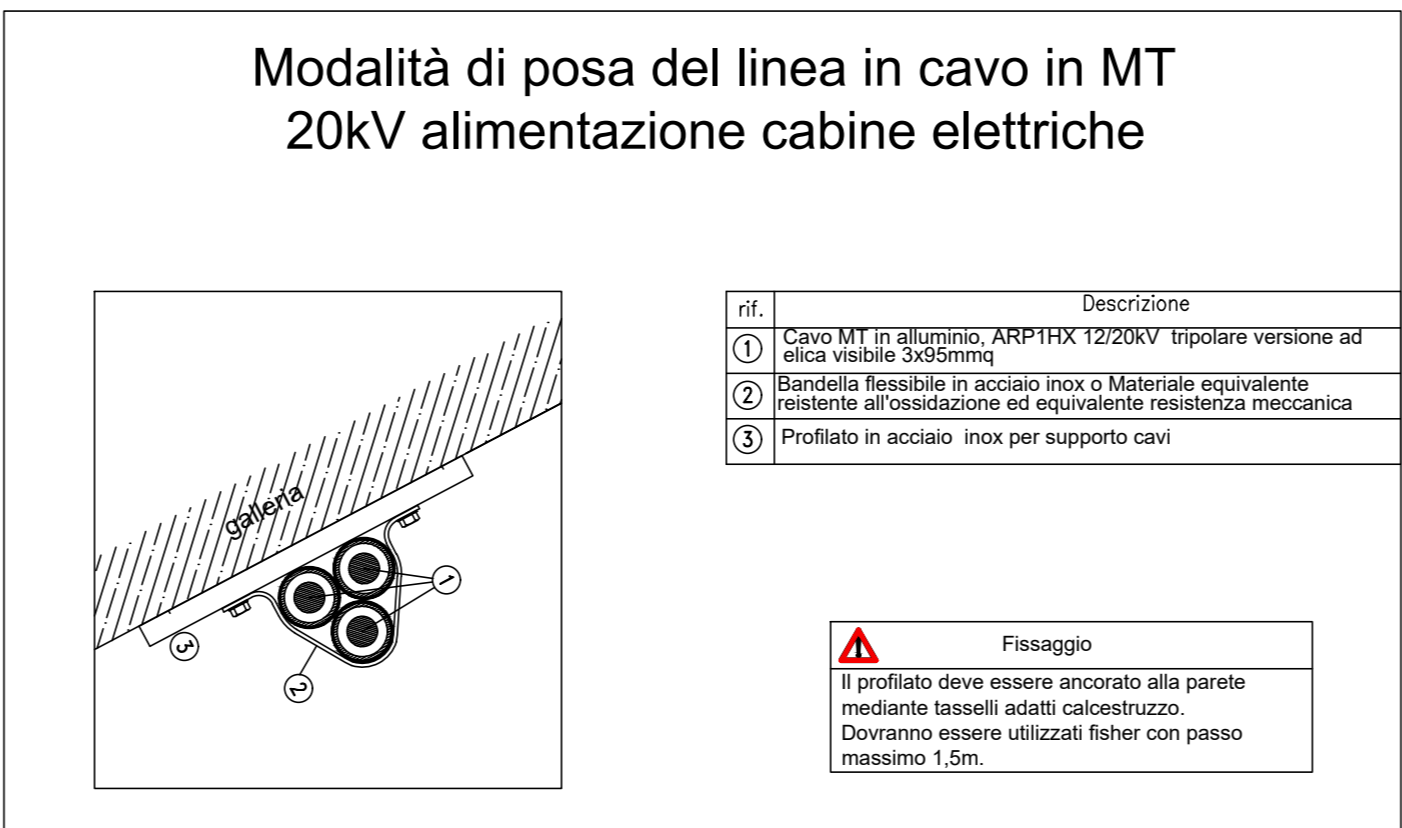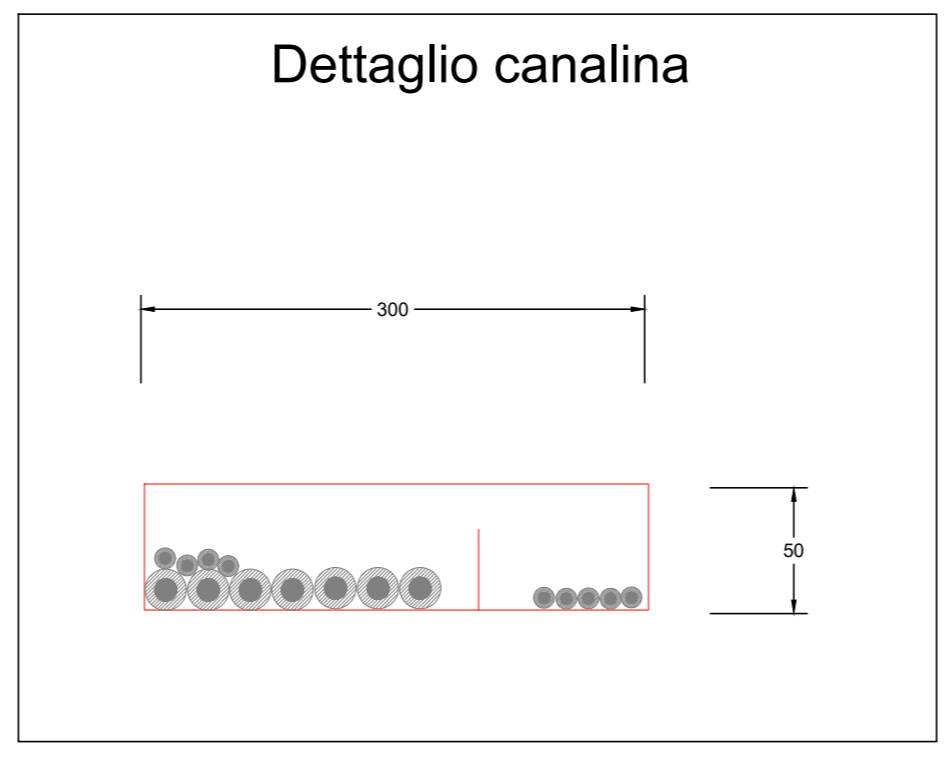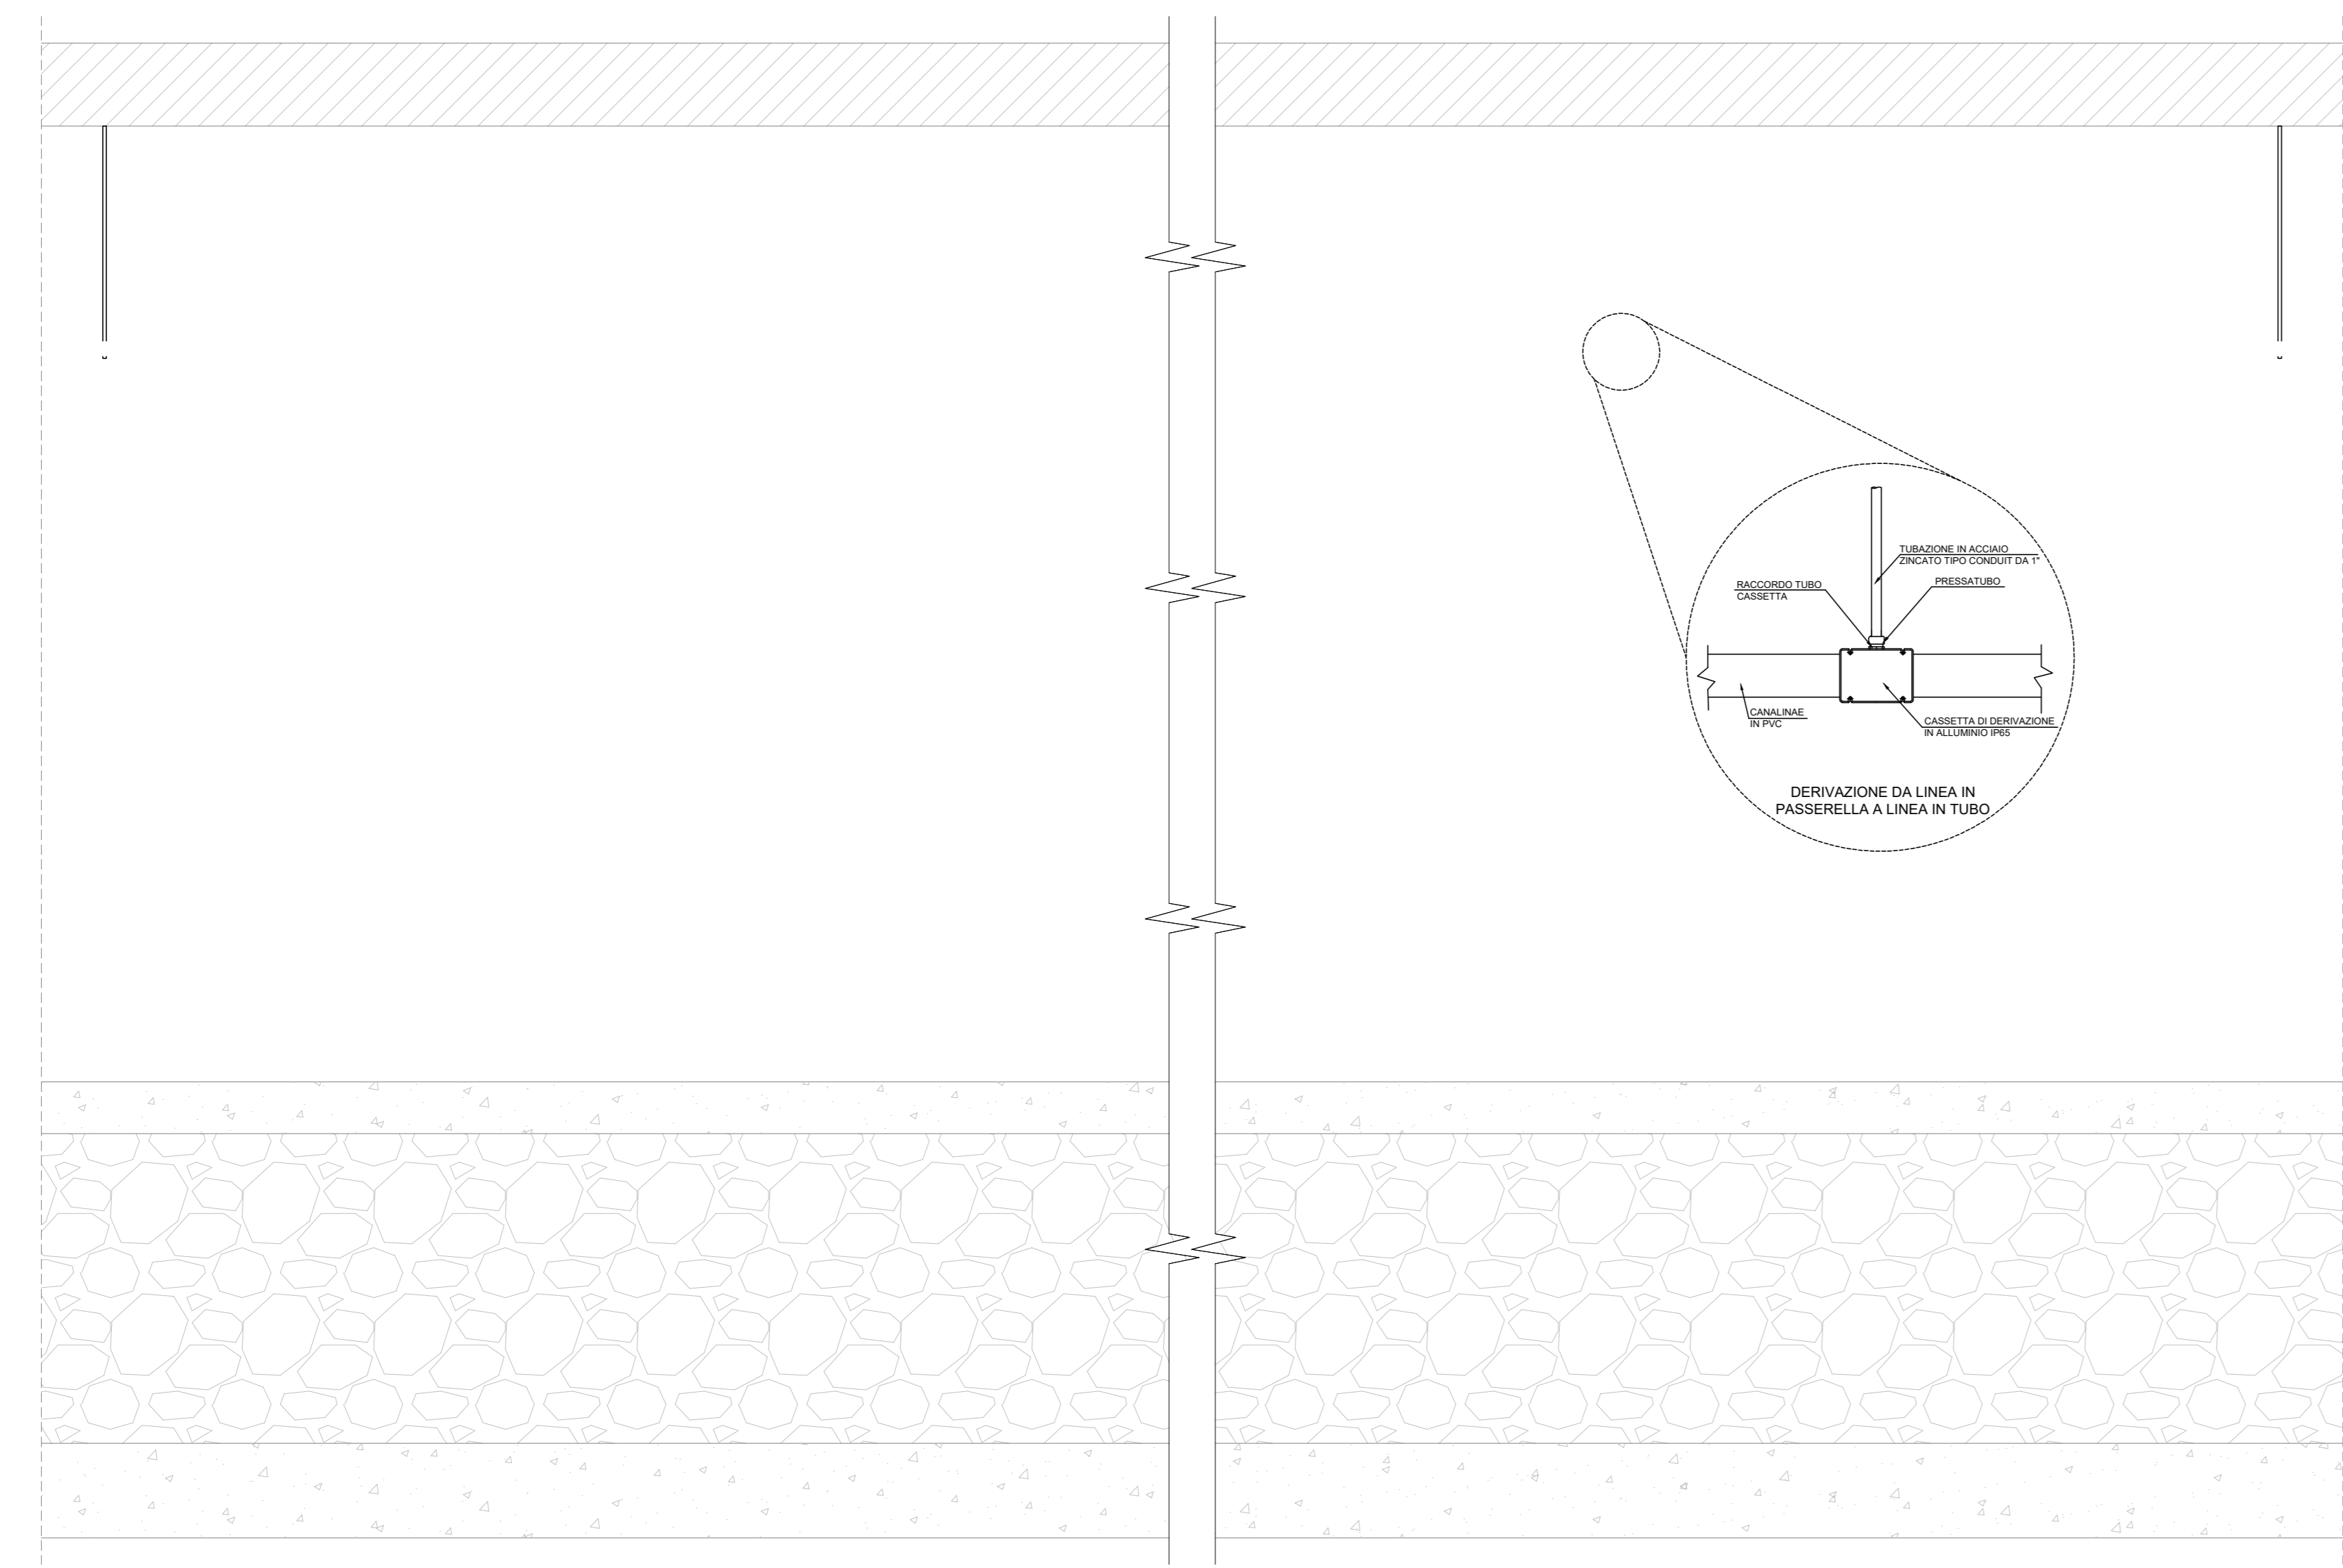

**SEZIONE
TRASVERSALE
Scala 1:25**

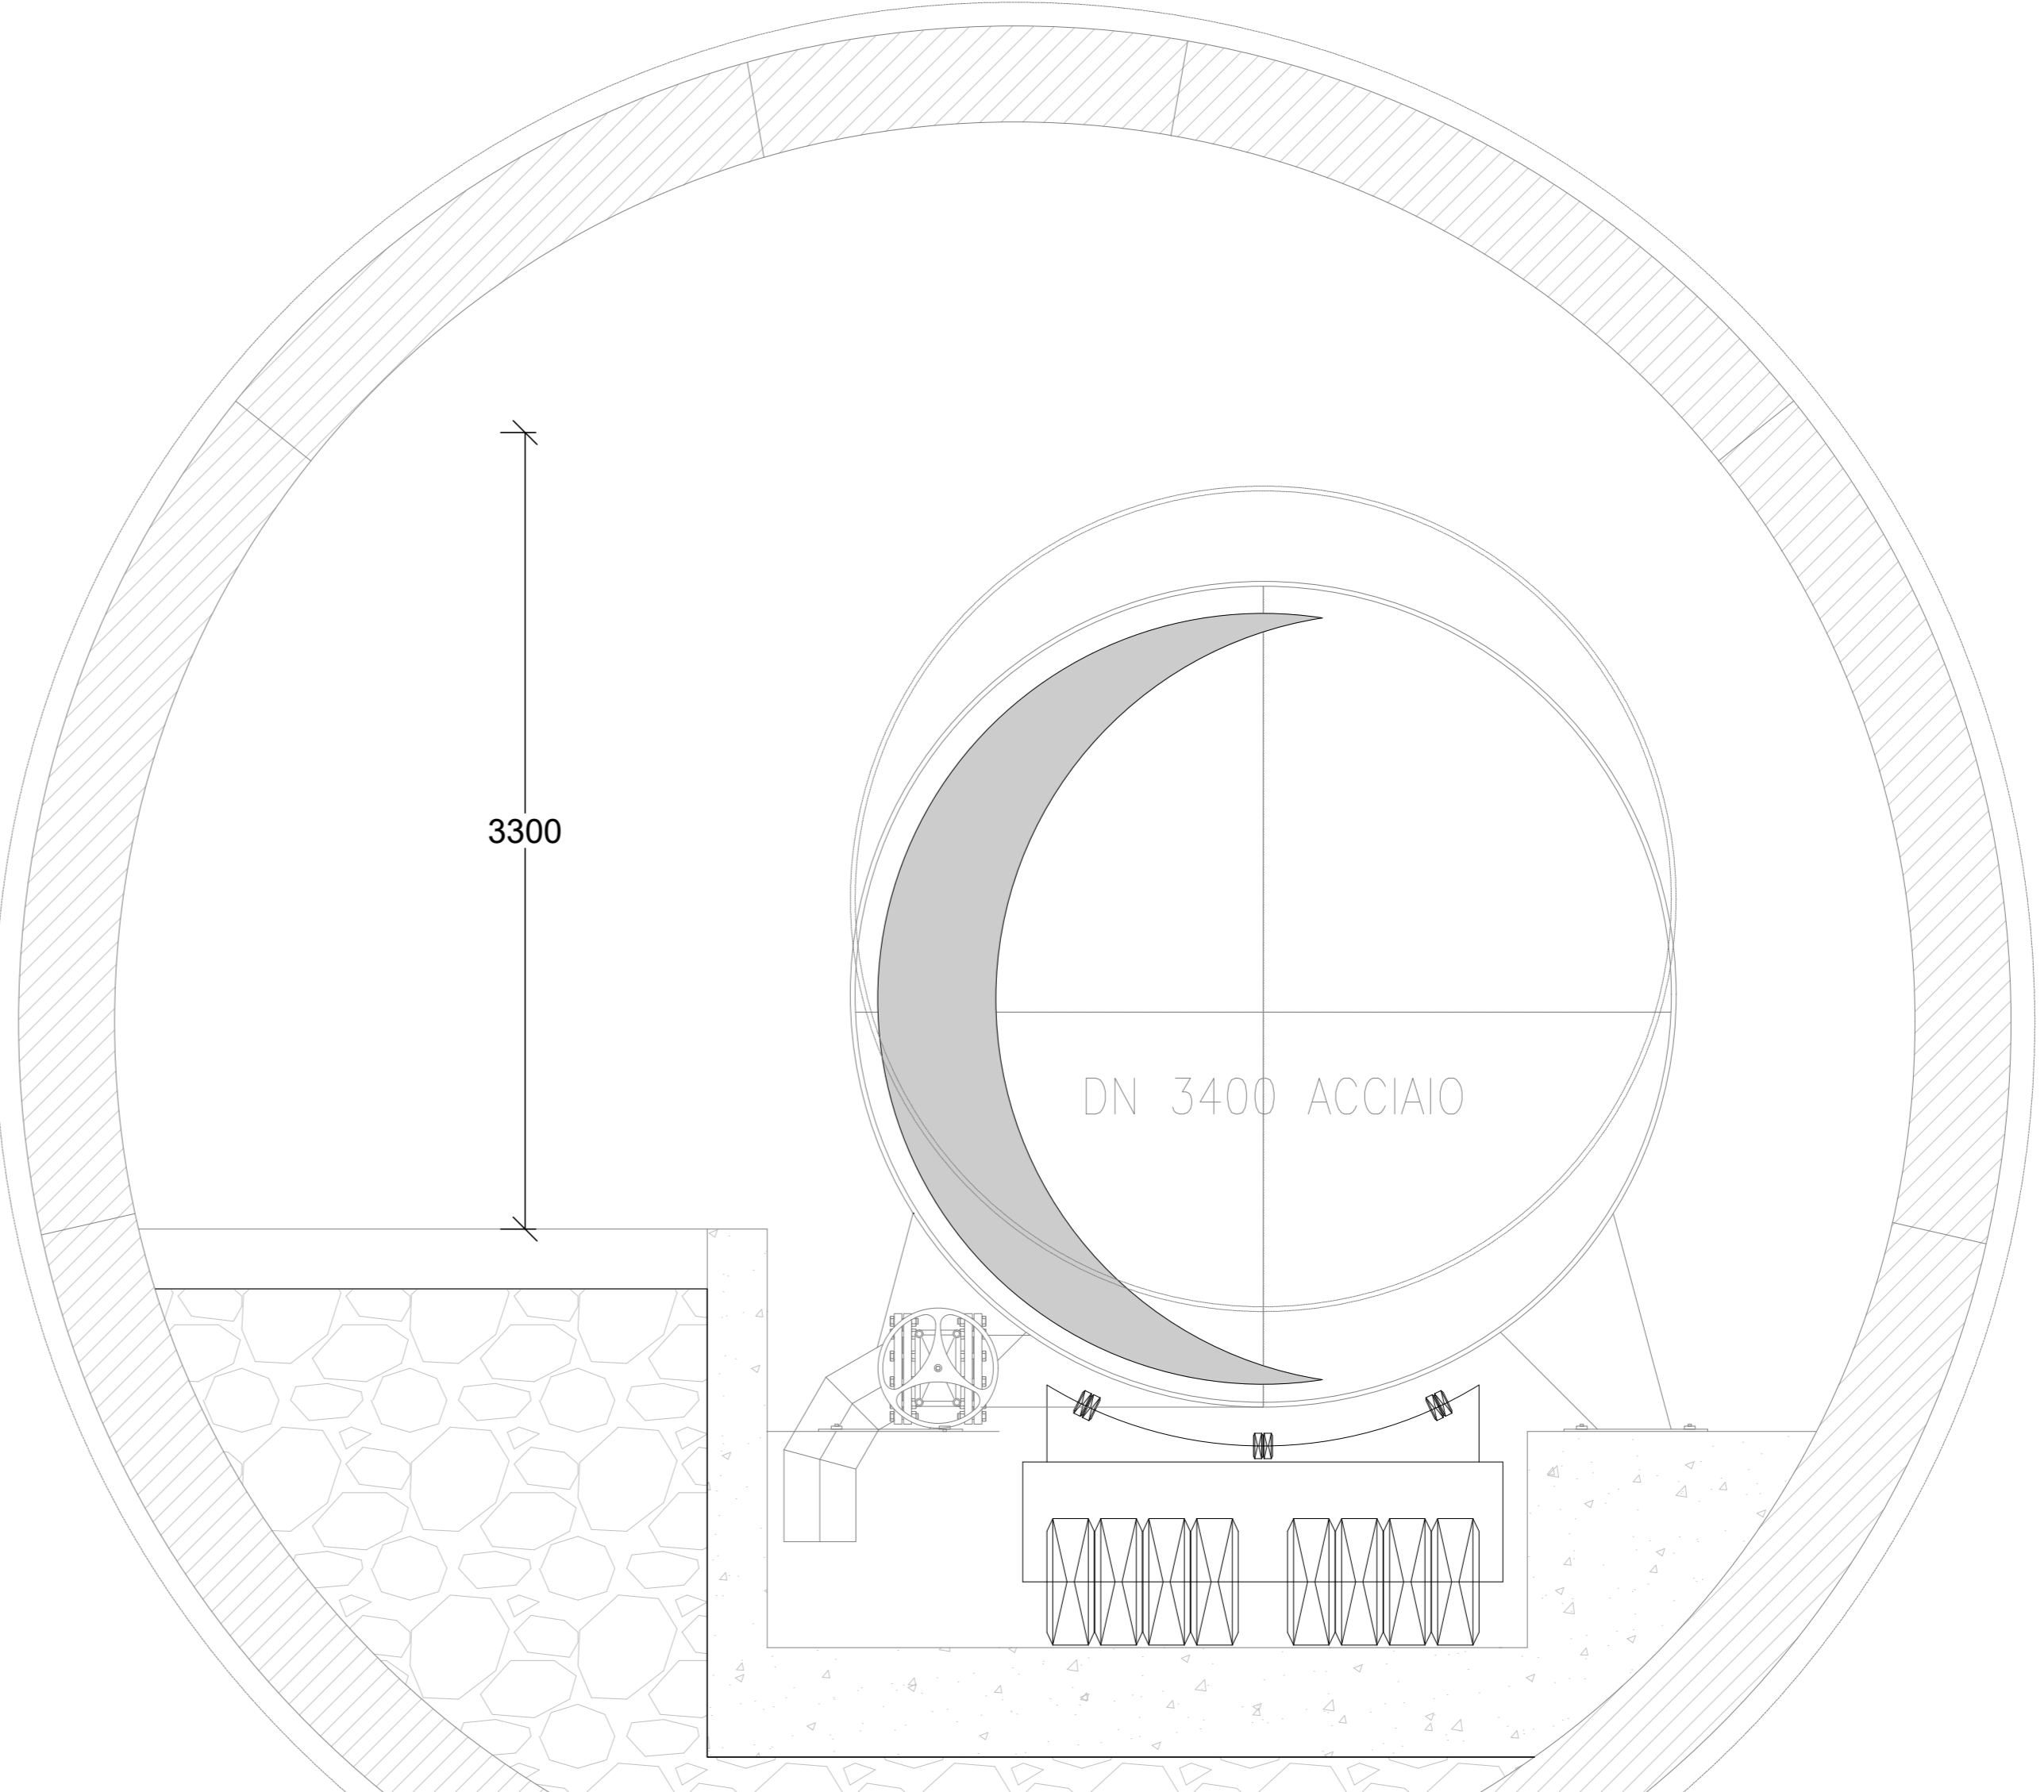

LEGENDA

C1	Cabina elettrica esterna 1 - consegna ENEL 1
C2 - C3	Cabine elettriche interno galleria
C4	Cabina elettrica esterna 2 - consegna ENEL 2
■	Plafondiera stagna con lampade a LED, installata a soffitto, con corpo in policarbonato, grado di protezione IP66, schermo a diffusore in policarbonato. Flusso luminoso 4300lm, temperatura di colore 4000K, indice resa cromatica CRI >80, potenza indicativa 25W associata 27W.
■	Ventilatore scambio aria galleria
■	Apparecchio di illuminazione di emergenza a sicurezza costituito da apparecchio di illuminazione con lampade a LED, installato a parete a circa 0,80m, grado di protezione IP66, schermo a diffusore in policarbonato. Flusso luminoso 240lm. Apparecchio completo di batteria tampone aut. 1h. Modalità funzionamento tipo SA.
■	Apparecchio di illuminazione utilizzato per illuminazione della galleria completo di batteria tampone aut. 1h.

**PRESIDENZA DEL CONSIGLIO DEI MINISTRI
MESSA IN SICUREZZA DEL SISTEMA ACQUEDOTTISTICO
DEL PESCHIERA PER L'APPROVVIGIONAMENTO IDRICO
DI ROMA CAPITALE E DELL'AREA METROPOLITANA**

IL COMMISSARIO STRAORDINARIO ING. PHD MASSIMO SESSA

SUB COMMISSARIO ING. MASSIMO PATERNOSTRO

**ELABORATO
A194PD E055 6
COD. AT02 APE1011E**

DATA OTTOBRE 2019

**NUOVO TRONCO SUPERIORE ACQUEDOTTO
DEL PESCHIERA
dalle Sorgenti alla Centrale di Salsone**

PROGETTO DEFINITIVO

**SAN GIOVANNI RATINO
GALLERIA
MONTE VECCHIO -
IMPIANTO ELETTRICO
PLANIMETRIA GENERALE IMPIANTO DI
ILLUMINAZIONE E VENTILAZIONE**