

LEGENDA	
1	EDIFICIO COMANDI
2	EDIFICIO PUNTI DI CONSEGNA ALIM. MT S.A. (DG 2092)
3	VASCA RACCOLTA OLIO TRASFORMATORI
4	VASCA RISERVA VV.FF.
5	CHIOSCHI APP. PERIFERICHE SISTEMA DI CONTROLLO
6	CANCELLO CARRAIO APRIBILE A DUE ANTE
7	FONDAZIONE TRASFORMATORI MT/bt (con copertura)
8	GE
9	SERBATOIO GASOLIO INTERRATO
10	TRASFORMATORI INDUTTIVI DI POTENZA (TIP)
11	EDIFICIO SERVIZI AUSILIARI
12	EDIFICIO MAGAZZINO
13	TORRI FARO
14	CONDENSATORI DI RIFASAMENTO 150 KV
15	BOBINE DI PETERSEN, TRASFORMATORE FORMATORE DI NEUTRO E RESISTENZA DI NEUTRO
16	EDIFICIO QUADRI 36KV
— — — — — RECINZIONE ESTERNA	

NOTE:

* L'utilizzo dello stallo rovescio è consentito solo nei casi in cui risultasse strettamente indispensabile.

Il posizionamento delle torri faro è indicativo, la loro esatta collocazione dovrà essere verificata con un calcolo illuminotecnico puntuale.

Il basamento con singolo binario può sostenere gli ATR fino a 250 MVA. Il basamento con doppio binario può sostenere gli ATR da 400 MVA.

Per quanto attiene alle distanze da rispettare tra macchine elettriche ed edifici di stazione e recinzioni impianto si fa riferimento a quanto previsto dal D.P.R. n. 151/2011 e dal DM 15/07/2014 e ss.mm.ii.

**PROVINCIA DI MATERA
COMUNE DI SALANDRA**

OGGETTO:
PROGETTO INTEGRATO DI PRODUZIONE ENERGETICA E AGRICOLA

COSTRUZIONE ED ESERCIZIO DI UN IMPIANTO AGRIVOLTAICO DENOMINATO "SALANDRA", SITO NEL COMUNE DI SALANDRA (MT) IN CONTRADA BRADANELLI SNC, E DELLE OPERE CONNESSE ED INFRASTRUTTURE INDISPENSABILI PER LA CONNESSIONE ALLA RETE DI TRASMISSIONE NAZIONALE potenza nominale pari a 70.000,00 kW e potenza moduli pari a 70.257,60 kW

Comitente:
IBVI 23 S.r.l.
 Sede legale: Viale Amedeo Duca d'Aosta, 76
 39100 BOLZANO (BZ)


Gruppo di progettazione:
TEKSUD S.r.l.s.
 Sede legale: Via Dante Alighieri, 298 Sc. B
 74122 TARANTO (TA)
 www.teksud.eu - info@teksud.eu
 Coordinatore: arch. Giovanni Dibenedetto
 Progettista: arch. R.M. Di Santo, ing. F. Di Santo
 Collaboratori: ing. L. D'Andrea, ing. D. Lo Nocer, ing. M. Bruno, arch. D. Paparella, arch. A. Perez, arch. G. Scibano

TITOLO ELABORATO: ELABORATO GRAFICO DI DETTAGLIO PARTICOLARI COSTRUTTIVI	CODICE ELABORATO: IRU_EG.06
CONFERMA: IBVI_SLN	FILE: SLN_IRU_EG.06_ElaboratoGrafico_ParticolariCostruttivi.pdf
SCALA: 1:400	N. FOGLI: 1 di 4


REV.	DATA	DESCRIZIONE	REDAATTO	CONTROLLATO	APPROVATO
0	15/07/2022	PRIMA EMISSIONE	D. PIGNATILE	F. DI SANTO	G. COBENECCHETTO

ELENCO COMPONENTI	
rif.	Descrizione
1	SCARICATORE 132-150 Kv
2	INTERRUTTORE 132-150 Kv
3	TA 132-150 Kv
4	SEZIONATORE VERTICALE
5	TRASFORMATORE 32-150/36/36 kV
6	SCARICATORE 36 Kv
7	PASSAMURO 36 kV
8	TERMINALI CAVO 36 kV
9	SBARRE DI CHIUSURA SECONDARI 36 kV
10	ISOLATORE 132-150 Kv
11	ISOLATORE 36 kV

SEZIONE 1-1

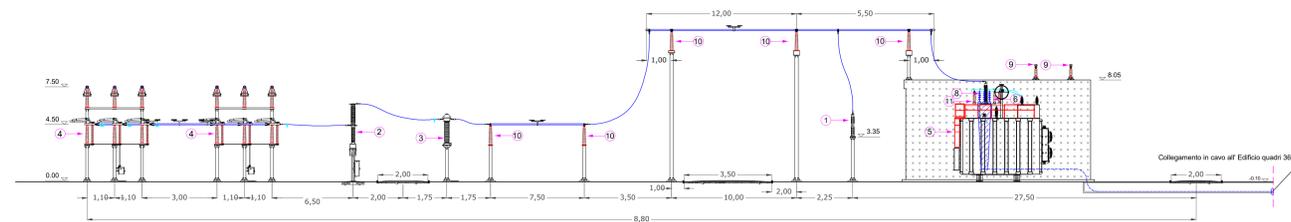

PIANTA

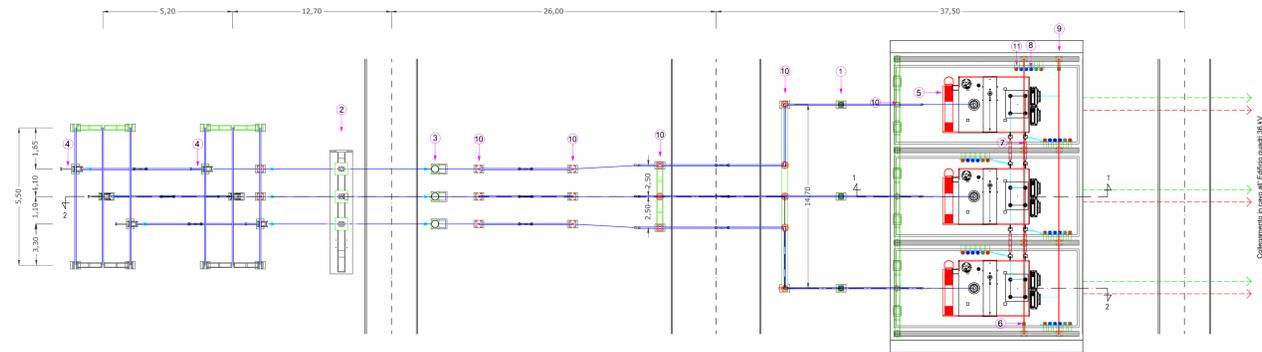


STALLO TR 150-132/36 kV da 250 MVA - PIANTE E SEZIONE -


- SCALA 1:200 -

ELENCO COMPONENTI	
rif.	Descrizione
1	SCARICATORE 132-150 Kv
2	INTERRUTTORE 132-150 Kv
3	TA 132-150 Kv
4	SEZIONATORE VERTICALE
5	TRASFORMATORE 32-150/36/36 kV
6	SCARICATORE 36 Kv
7	PASSAMURO 36 kV
8	TERMINALI CAVO 36 kV
9	SBARRE DI CHIUSURA SECONDARI 36 kV
10	ISOLATORE 132-150 Kv
11	ISOLATORE 36 kV

SEZIONE 2-2

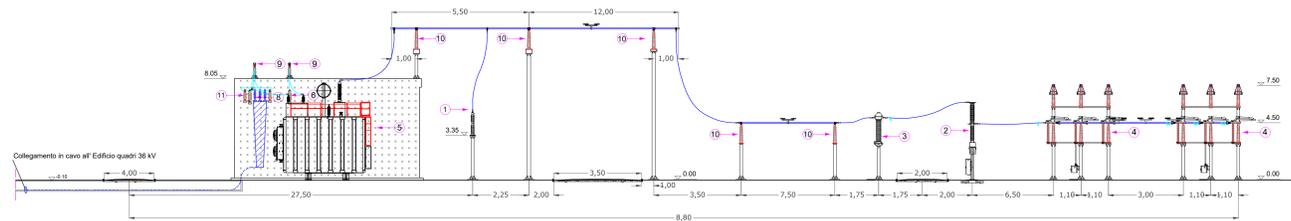

PIANTA

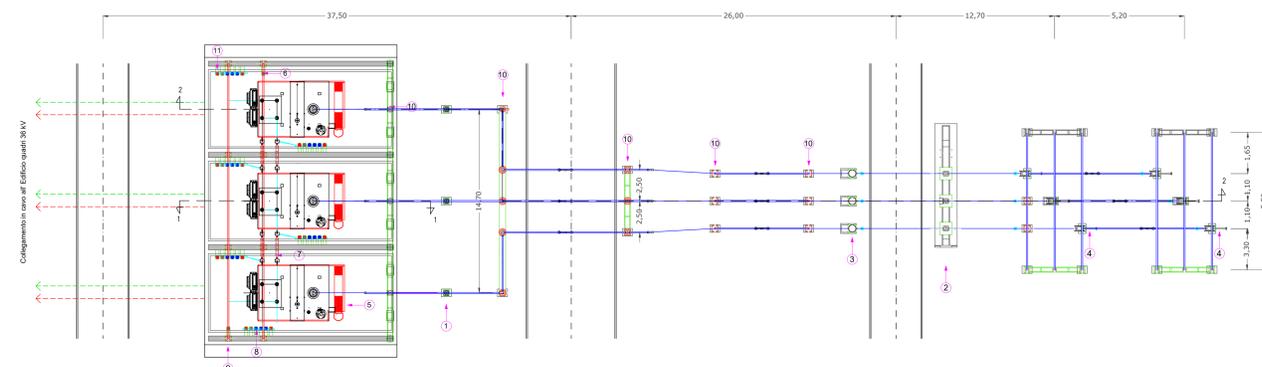

STALLO TR 150-132/36 kV da 250 MVA - PIANTE E SEZIONE -

- SCALA 1:200 -

**PROVINCIA DI MATERA
COMUNE DI SALANDRA**

OGGETTO:
PROGETTO INTEGRATO DI PRODUZIONE ENERGETICA E AGRICOLA

COSTRUZIONE ED ESERCIZIO DI UN IMPIANTO AGRIVOLTAICO DENOMINATO "SALANDRA", SITO NEL COMUNE DI SALANDRA (MT) IN CONTRADA BRADANELLI SNC, E DELLE OPERE CONNESSE ED INFRASTRUTTURE INDISPENSABILI PER LA CONNESSIONE ALLA RETE DI TRASMISSIONE NAZIONALE potenza nominale pari a 70.000,00 kW e potenza moduli pari a 70.257,60 kW

Comittente:
ibvogt IBVI 23 S.r.l.
Sede legale: Viale Amedeo Duca d'Aosta, 76
39100 BOLZANO (BZ)

Gruppo di progettazione:
TEK Engineering & Consulting **TEKSUD S.r.l.s.**
Sede legale: Via Dante Alighieri, 298 Sc. B
74122 TARANTO (TA)
www.teksud.eu - info@teksud.eu
Coordinatore Progettista: arch. Giovanni Dibenedetto
Progettisti: arch. R.M. Di Santo, ing. F. Di Santo
Collaboratori: ing. L. D'Andrea, ing. D. Lo Nocer, ing. M. Bruno, arch. D. Pignatelli, arch. A. Perez, arch. G. Smerio

PROVINCIA DI MATERA
COMUNE DI SALANDRA
CANTIERE
SALANDRA


TITOLO ELABORATO:
ELABORATO GRAFICO DI DETTAGLIO
PARTICOLARI COSTRUTTIVI

IBVI_SLN SLN_IRU_EG.06_ElaboratoGrafico_ParticolariCostruttivi.pdf


SCALA: 1:200
N. FOGLI: 2 di 4

REV.	DATA	DESCRIZIONE	REDAATTO	CONTROLLATO	APPROVATO
0	15 novembre 2022	PRIMA EMISSIONE	D. PIGNATELLI	F. DI SANTO	G. COBENEGOTTO

E' vietata la stampa o la divulgazione e la riproduzione del presente elaborato senza la preventiva autorizzazione di TEKSUD S.r.l.s.

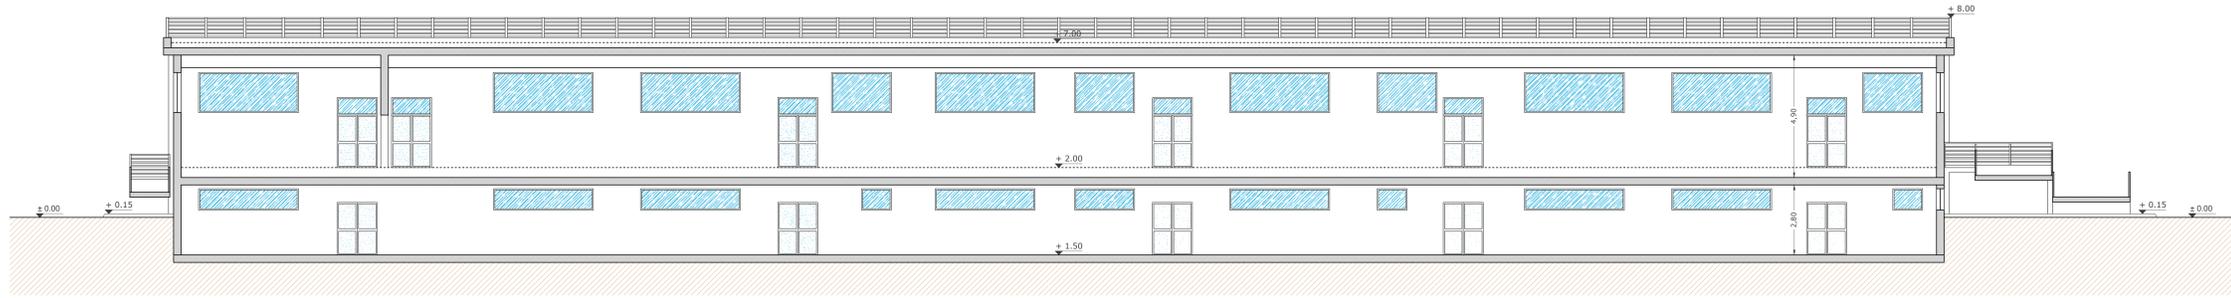


SEZIONE A-A

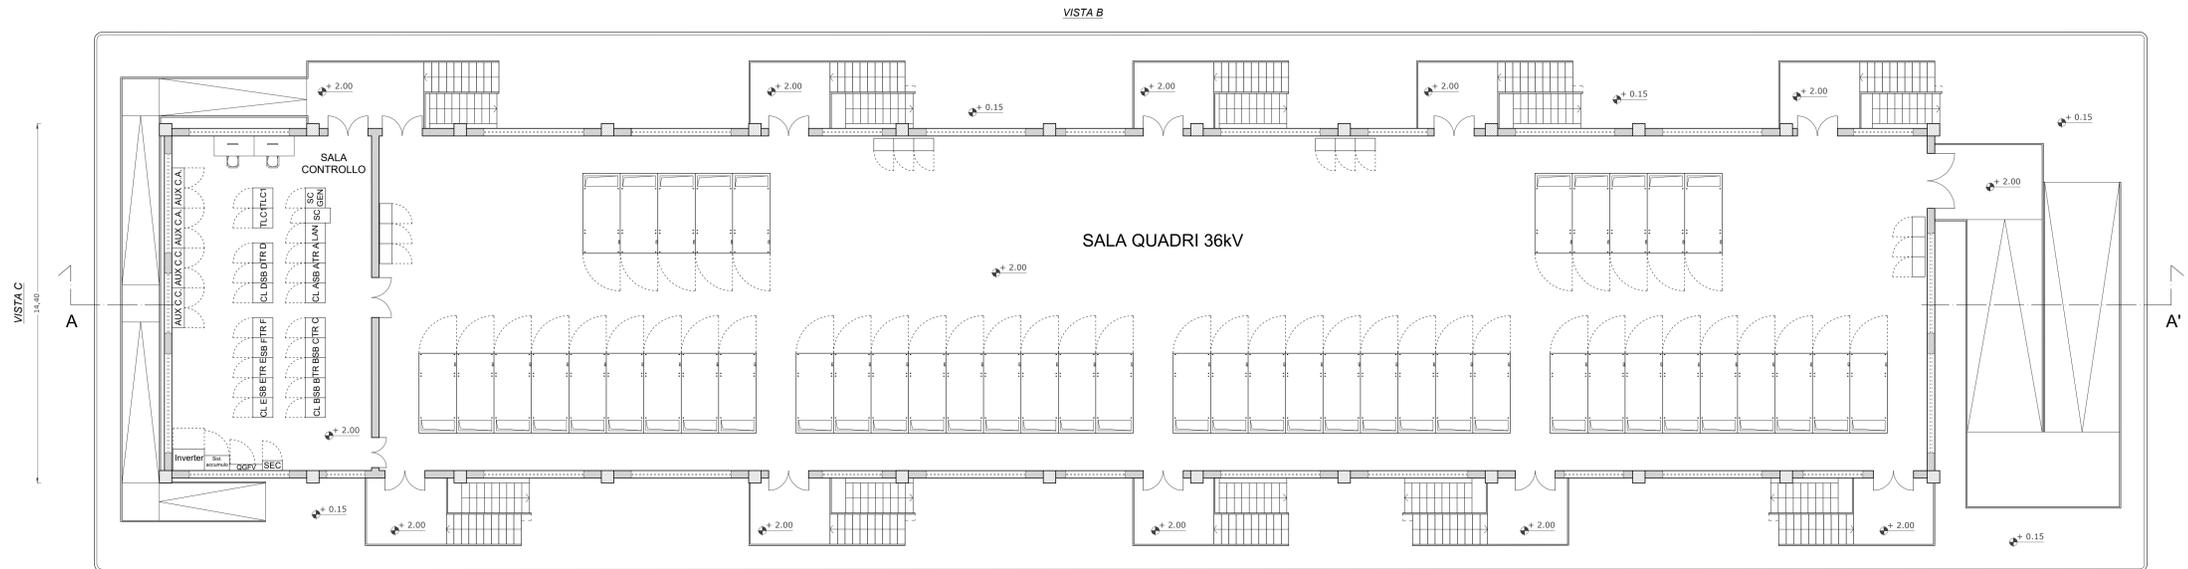


PIANTA PIANO RIALZATO

VISTA A
71,32

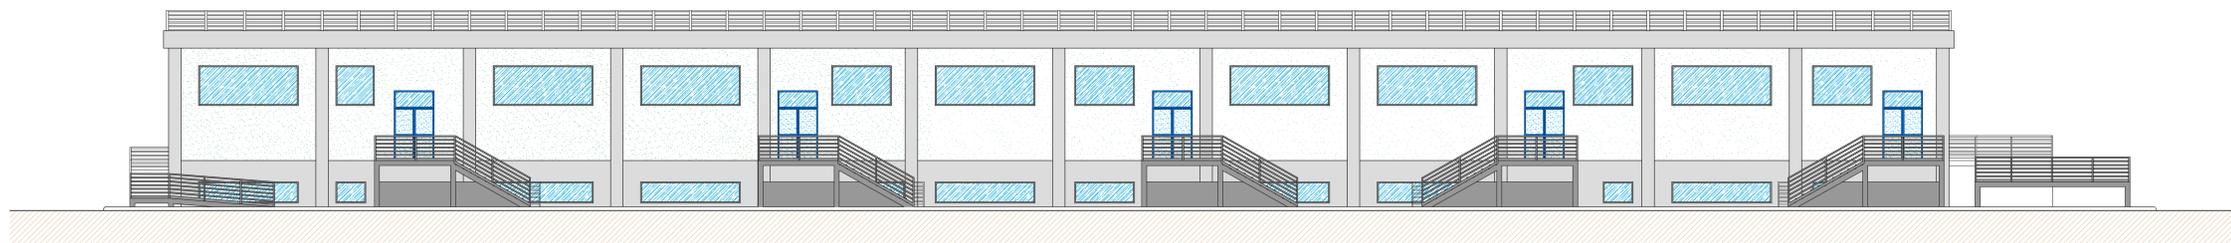


PROSPETTO A

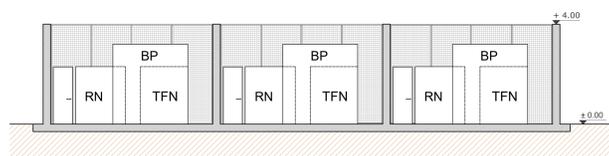

SEZIONE B-B'

PIANTA BOBINE PETERSEN,
TRASFORMATORE FORMATORE DI NEUTRO,
RESISTENZA DI NEUTRO.

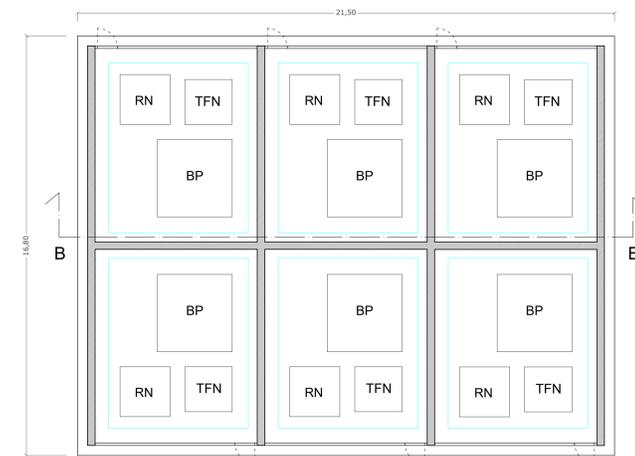

PROVINCIA DI MATERA
COMUNE DI SALANDRA

OGGETTO:
PROGETTO INTEGRATO DI PRODUZIONE ENERGETICA E AGRICOLA
COSTRUZIONE ED ESERCIZIO DI UN IMPIANTO AGRIVOLTAICO DENOMINATO "SALANDRA", SITO NEL COMUNE DI SALANDRA (MT) IN CONTRADA BRADANELLI SNC, E DELLE OPERE CONNESSE ED INFRASTRUTTURE INDISPENSABILI PER LA CONNESSIONE ALLA RETE DI TRASMISSIONE NAZIONALE potenza nominale pari a 70.000,00 kW e potenza moduli pari a 70.257,60 kW

Committente:
ibvogt
IBVI 23 S.r.l.
Sede legale: Viale Amedeo Duca d'Aosta, 76
39100 BOLZANO (BZ)

Gruppo di progettazione:
TEKSUD S.r.l.s.
Sede legale: Via Dante Alighieri, 298 Sc. B
74122 TARANTO (TA)
www.teksud.eu - info@teksud.eu
Coordinatore
Progettista: arch. Giovanni Dibenedetto
Progettisti: arch. R.M. Di Santo, ing. F. Di Santo
Collaboratori: ing. L. D'Andrea, ing. D. Lo Nocer, ing. M. Bruno,
arch. D. Pignatelli, arch. A. Perez, arch. G. Smerio

TITOLO ELABORATO:
ELABORATO GRAFICO DI DETTAGLIO
PARTICOLARI COSTRUTTIVI

CODICE ELABORATO:
IRU_EG.06

CONFERMA: FILE
IBVI_SLN SLN_IRU_EG.06_ElaboratoGrafico_ParticolariCostruttivi.pdf

SCALA: 1:100


N. FOGLI: 3 di 4

REV.	DATA	DESCRIZIONE	REDAATTO	CONTROLLATO	APPROVATO
0	15 novembre 2022	PRIMA EMISSIONE	D. PIGNATELLI	F. DI SANTO	G. COBENEGGIO


E' vietata la stampa o la divulgazione e la riproduzione del presente elaborato senza la preventiva autorizzazione di TEKSUD S.r.l.s.




PROSPETTO B

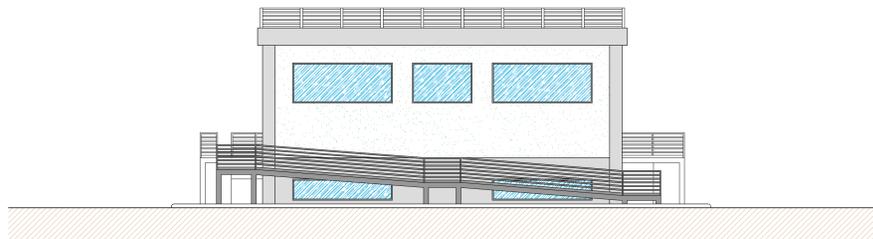


PROSPETTO C

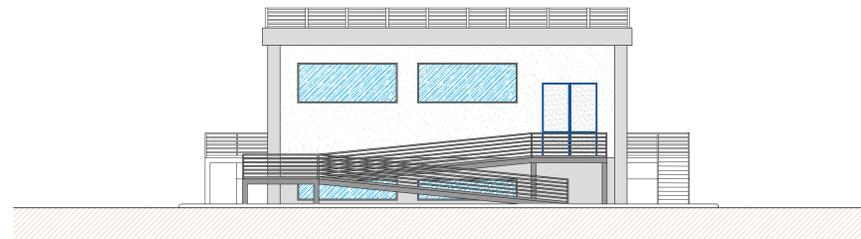

PROSPETTO D

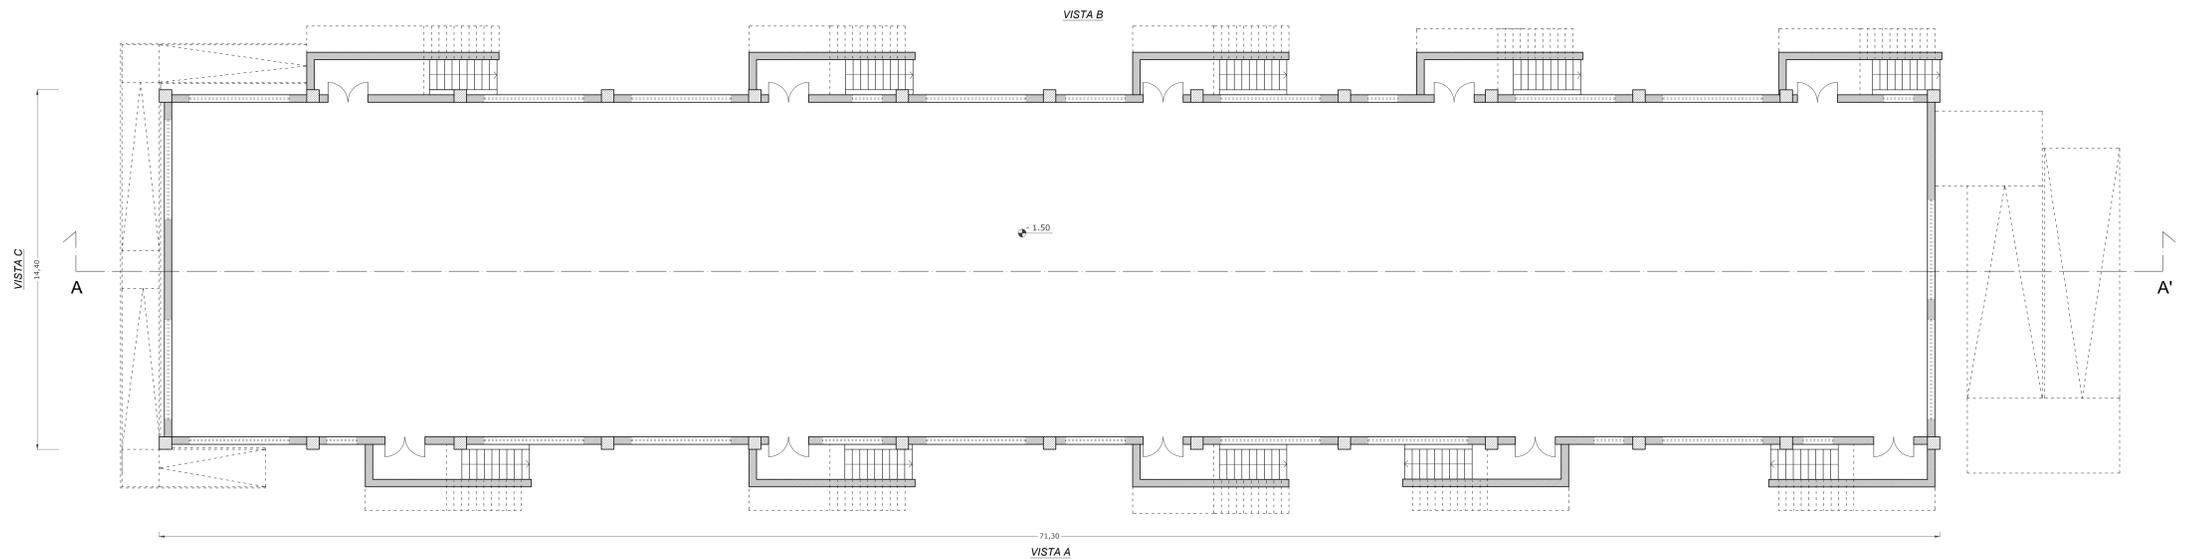

PIANTA S1

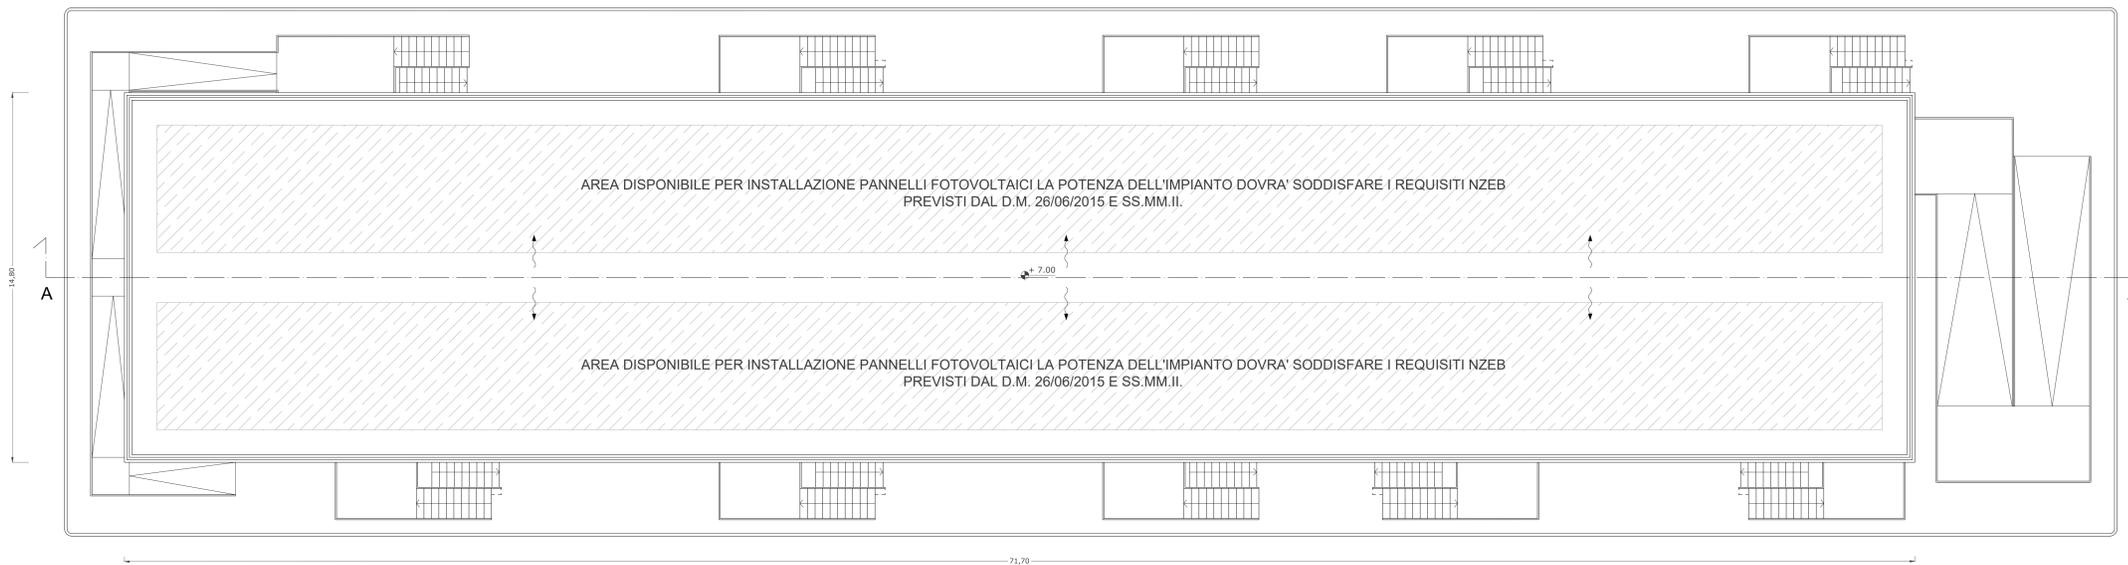

PIANTA COPERTURA

LAYOUT STAZIONE DI TRASFORMAZIONE 380/150-132/36 kV con 3TR 150-132/36 kV da 250 MVA

SCALA 1:100

**PROVINCIA DI MATERA
COMUNE DI SALANDRA**

OGGETTO:
PROGETTO INTEGRATO DI PRODUZIONE ENERGETICA E AGRICOLA

COSTRUZIONE ED ESERCIZIO DI UN IMPIANTO AGRIVOLTAICO DENOMINATO "SALANDRA", SITO NEL COMUNE DI SALANDRA (MT) IN CONTRADA BRADANELLI SNC, E DELLE OPERE CONNESSE ED INFRASTRUTTURE INDISPENSABILI PER LA CONNESSIONE ALLA RETE DI TRASMISSIONE NAZIONALE potenza nominale pari a 70.000,00 kW e potenza moduli pari a 70.257,60 kW

Committente:
ibvogt **IBVI 23 S.r.l.s.**
Sede legale: Viale Amedeo Duca d'Aosta, 76
39100 BOLZANO (BZ)

Gruppo di progettazione:
TEKSUD S.r.l.s.
Sede legale: Via Dante Alighieri, 298 Sc. B
74122 TARANTO (TA)
www.teksud.eu - info@teksud.eu
Coordinatore
Progettista: arch. Giovanni Dibenedetto
Progettisti: arch. R.M. Di Santo, ing. F. Di Santo
Collaboratori: ing. L. D'Andrea, ing. D. Lo Nocer, ing. M. Bruno,
arch. D. Pignatelli, arch. A. Perez, arch. G. Smerio

ELABORAZIONE: **ELABORATO GRAFICO DI DETTAGLIO PARTICOLARI COSTRUTTIVI**

CODICE ELABORATO: **IRU_EG.06**

COMMESSA: FILE: **IBVI_SLN SLN_IRU_EG.06_ElaboratoGrafico_ParticolariCostruttivi.pdf** SCALA: **1:100** N. FOGLI: **4 di 4**

REV.	DATA	DESCRIZIONE	REDAATTO	CONTROLLATO	APPROVATO
0	15 novembre 2022	PRIMA EMISSIONE	D. PIGNATELLI	F. DI SANTO	G. COBENEDETTO

E' vietata ai sensi di legge la divulgazione e la riproduzione del presente elaborato senza la preventiva autorizzazione di TEKSUD S.r.l.s.