


EDIFICIO CENTRALE FOTOVOLTAICA

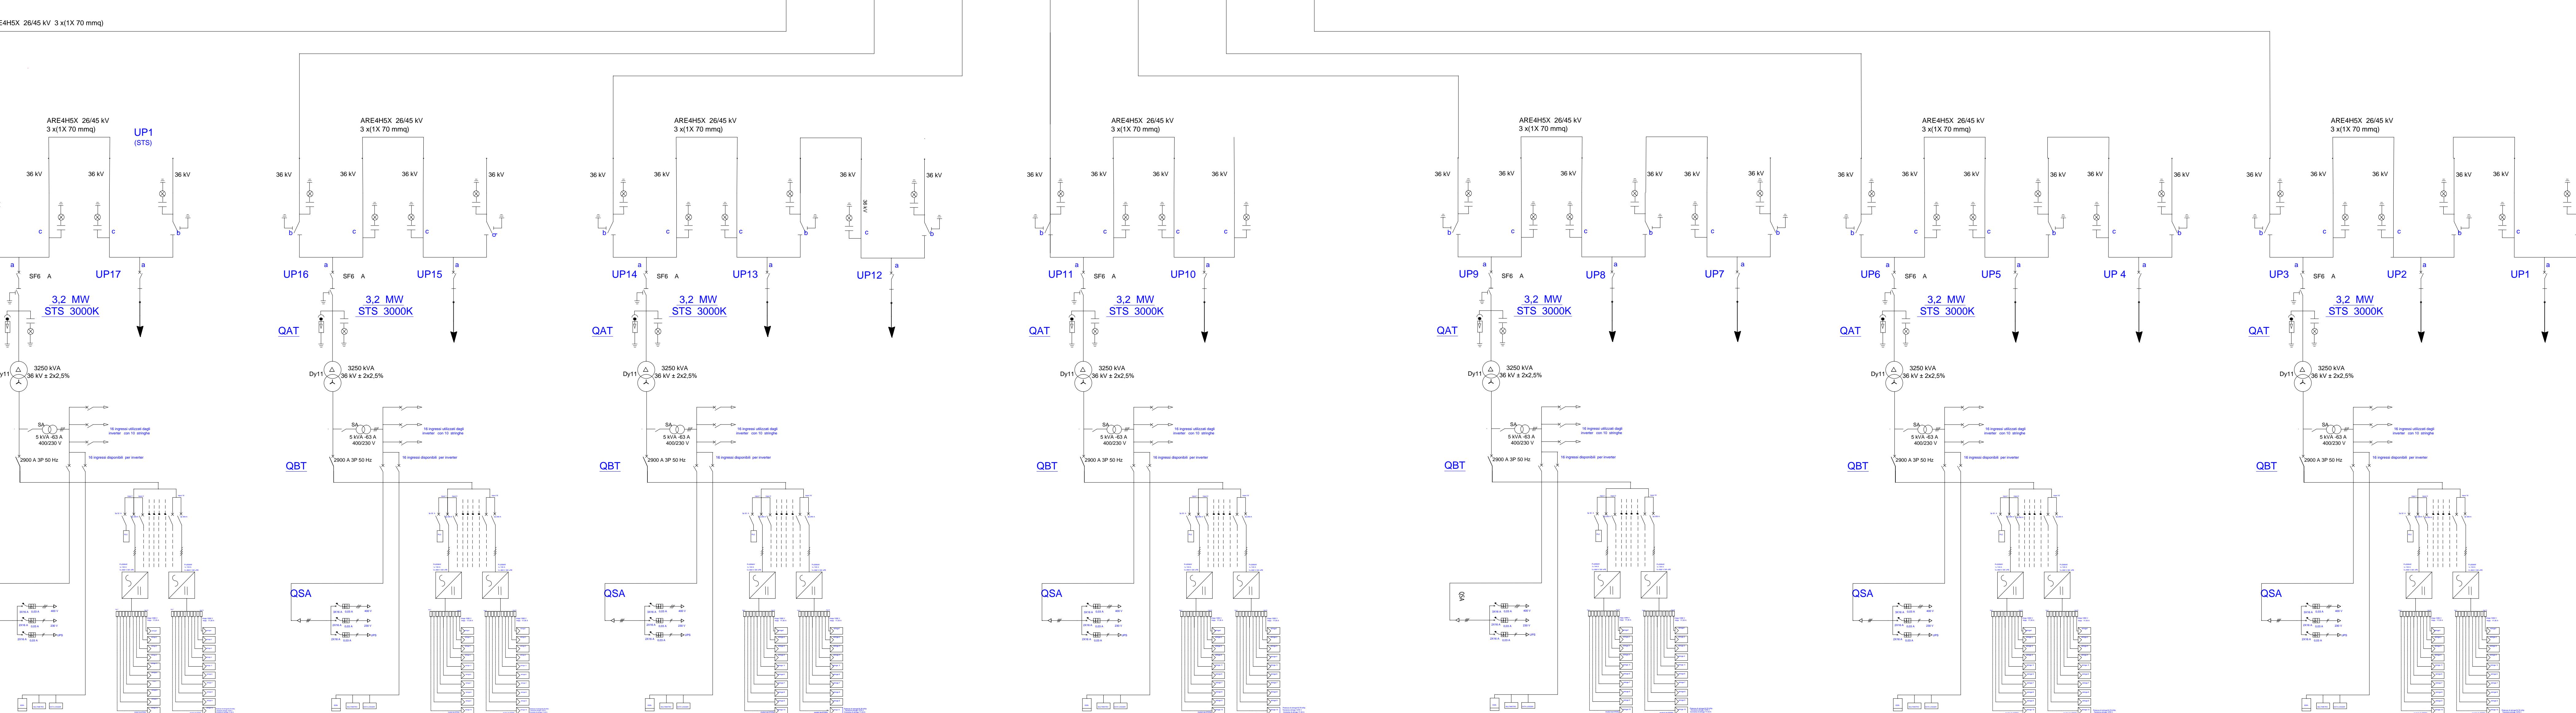

Sistema di sbarre in aria 1250 A

Interruttori in SF6 estraibili .
TA toroidali di linea /5A
Vesilamento = 45 kV
I nominale = 630 A (Icc = 16 kA Icr = 31,5 kA)
TVC di sbarra
Scomparto TR 160 kVA ausiliario

Protezioni
50 max corrente istantanea
51 max corrente ritardata
51N max corrente terra
27 minima tensione stellata e di fase
59 max tensione
59vo max tensione Vo
81 max e min frequenza 50Hz
67N direzionale di terra



COMUNE DI MONREALE
Area Metropolitana di Palermo

PROGETTO PER LA REALIZZAZIONE DI UN PARCO AGRO FOTOVOLTAICO PER LA PRODUZIONE DI ENERGIA ELETTRICA DELLA POTENZA NOMINALE DI 57.405 kW. POTENZA IMMISSE 53.961 kW E DELLE OPERE CONNESSE DELLE INFRASTRUTTURE INDISPENSABILI CAVI/DOTI E SOTTOSTAIONE
COMUNE DI MONREALE (PA) C/DA GALLITELLO



SCHEMA UNIFILARE
SCOMPARTI 36 KV

DATA DI REDAZIONE: 20/03/2023
DATA DI APPROVAZIONE: 20/03/2023
FORMATO: ISO 80
PIANO: 140x1000 mm
SCALA: 1:100
FATTO DA: IPC-MONREALE 3
ID ELABORATO: RS06EPD0086AO
CATEGORIA PROGETTO: DEFINITIVO
APPROVATO:

INGEGNERI:
Ing. Giuseppe Lo Presti
Arch. Calogero Morreale
Agro. Paolo Di Bella

COMMITTENTE:
IPC MACCHIAREDDU srl
San Cesario Teatino - Città Cap. 66620
Città metropolitana di Palermo
Legale rappresentante:
Ing. Giacomo Spadola

Sviluppatore:
A tenuta di legge è severamente vietato riprodurre o utilizzare il contenuto del presente elaborato