

POZZETTO IMPIANTI ELETTRICI

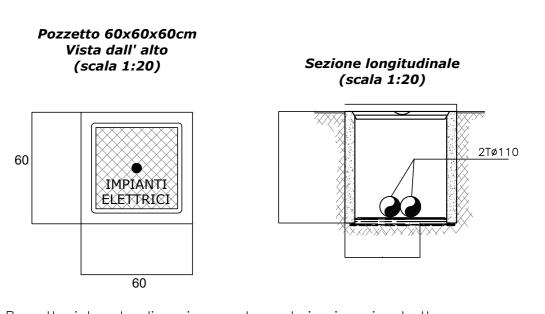

- Pozzetto interrato di sezionamento o derivazione in struttura prefabbricata in cemento, con esterno in CLS magro. Il pozzetto sarà comprensivo di: — Scavo quando necessario e reinterro di rinfianco con relativo trasporto e rifiuto
- del materiale di risulta. - Casseformi di qualsiasi genere.
- Ghiaietto al fondo del pozzetto non pavimentato. Accessori di formazione.
- Chiusino in ghisa di tipo pesante completo predisposto per collegamento equipotenziale di terra e recante la scritta "IMPIANTI ELETTRICI".

CAVIDOTTO INTERRATO


ATTRAVERSAMENTO STRADALE Sezione longitudinale

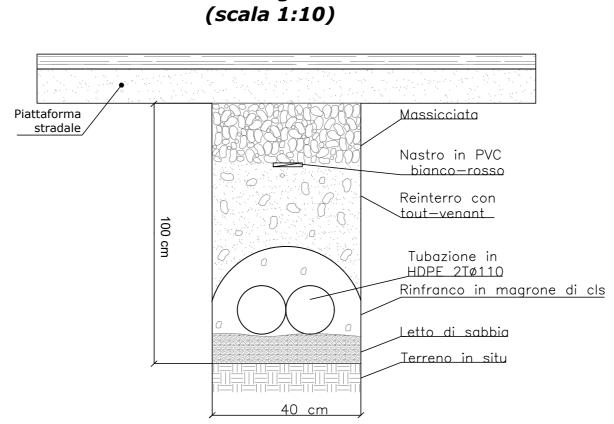

Formazione di scavo a sezione obbligata da 40 cm con posa di letto di sabbia e manto di magrone a protezione della tubazioni. Profondita': 100cm per attraversamenti

CAVIDOTTO INTERRATO


LATO STRADA Sezione longitudinale

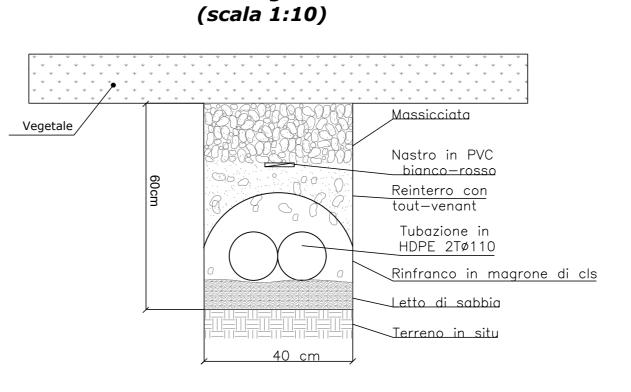


Formazione di scavo a sezione obbligata da 40 cm con posa di letto di sabbia e manto di magrone a protezione Profondita': 60cm lato strada

DERIVAZIONE CAVI ALIMENTAZIONE PALO

scala 1:20

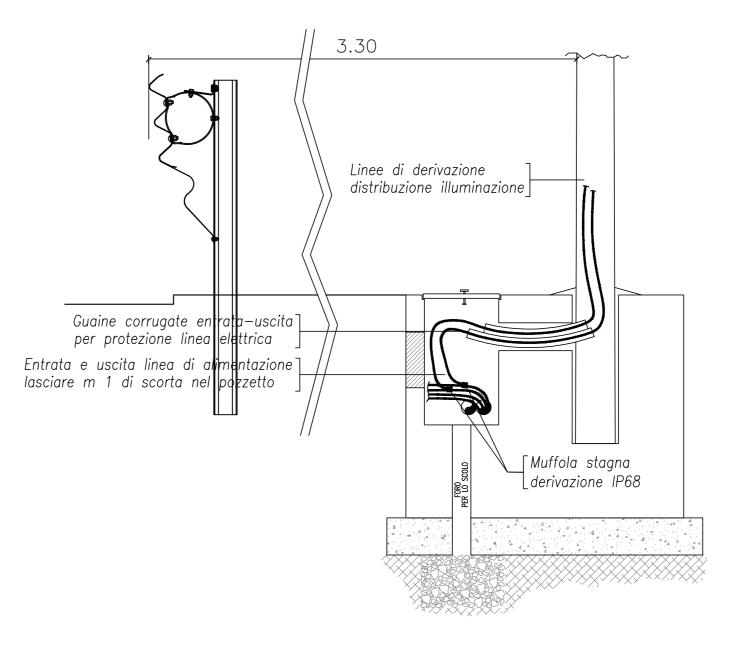


TELECAMERA BRANDEGGIABILE TIPO DOME

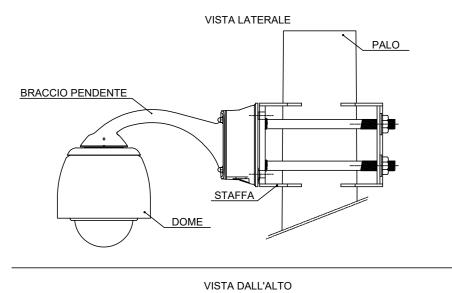

BRACCIO PENDENTE




SENZA DOME

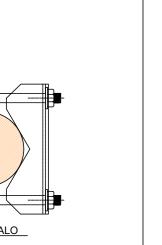


PALO ILLUMINAZIONE STRADALE

IN RILEVATO

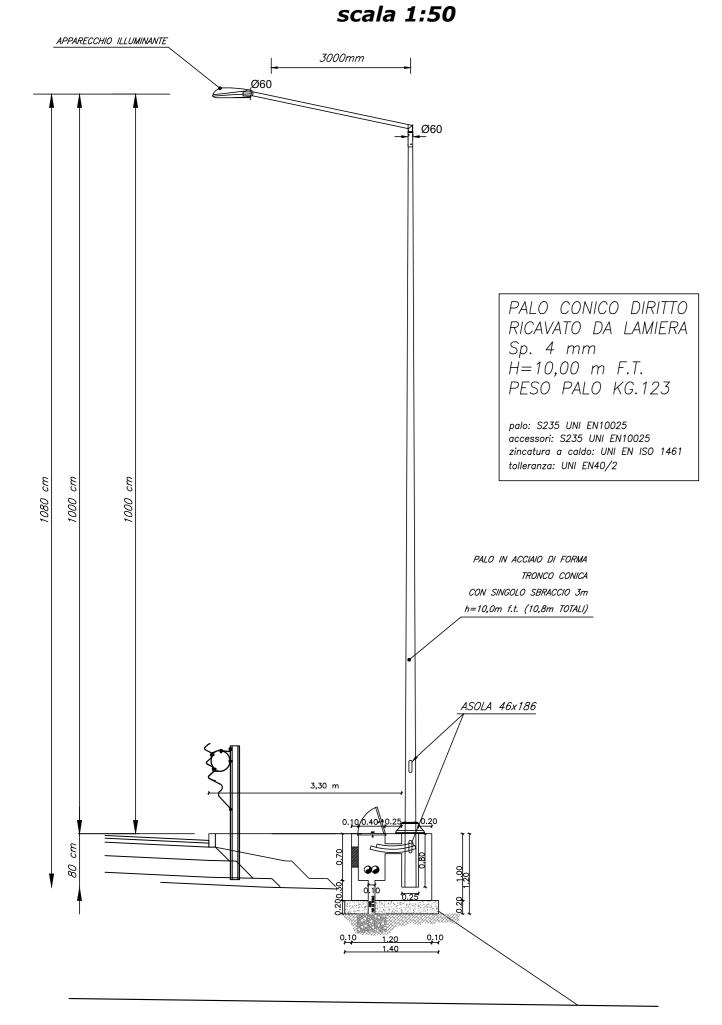


W = LIVELLI DI LARGHEZZA OPERATIVA (UNI EN 1317-1 e 2) NELL'INSTALLAZIONE DEI PALI DI ILLUMINAZIONE DEVE ESSERE RISPETTATA LA DISTANZA RECIPROCA (W) DEFINITA DAL TIPO DI BARRIERA DI SICUREZZA INSTALLATA IN OGNI TRATTO STRADALE INTERESSATO ED INDICATA NEGLI SPECIFICI ELABORATI DI PROGETTO.


DETTAGLIO INSTALLAZIONE TELECAMERA

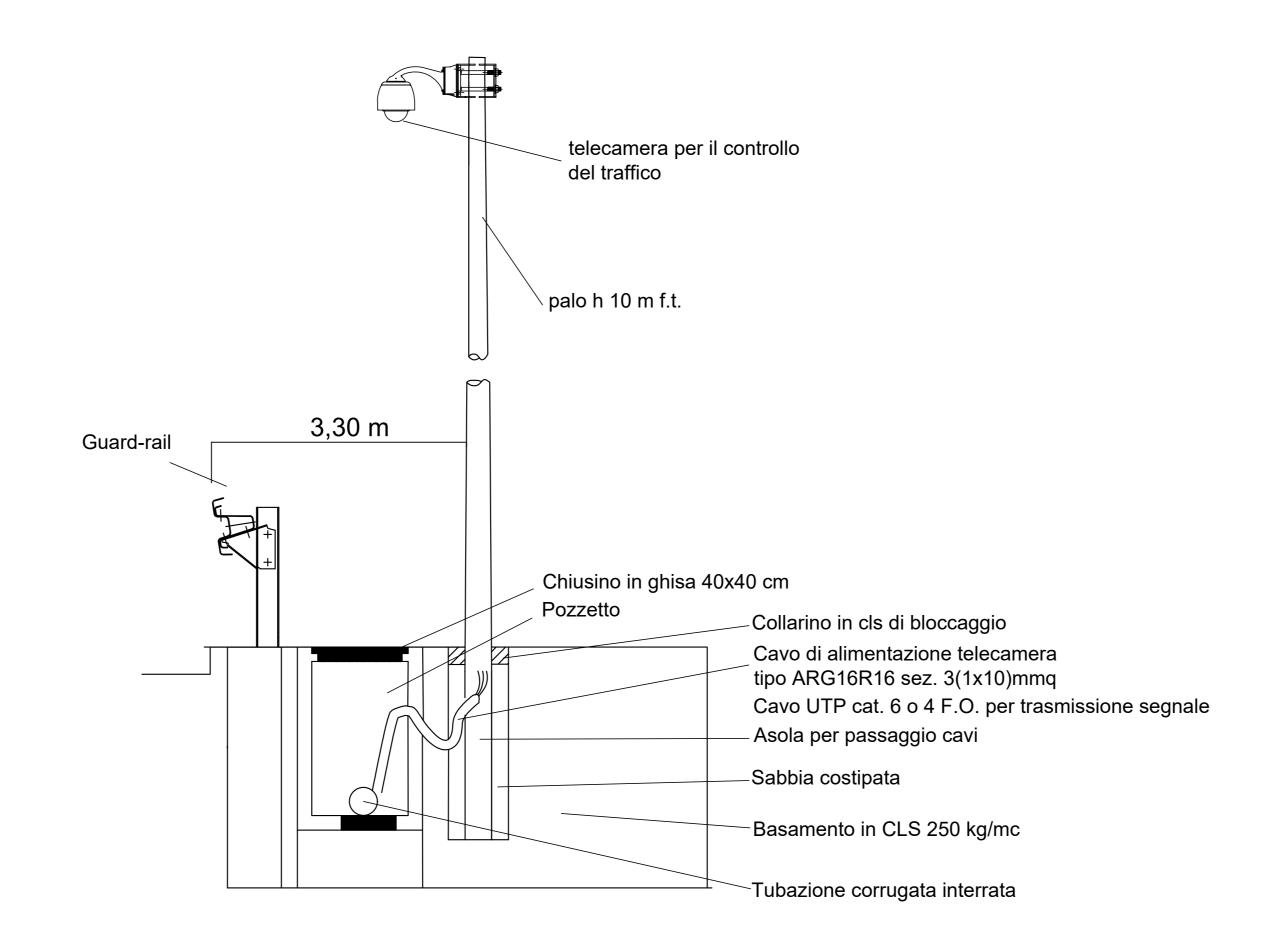



PLINTO PALO ILLUMINAZIONE-ANDAMENTO CAVIDOTTO

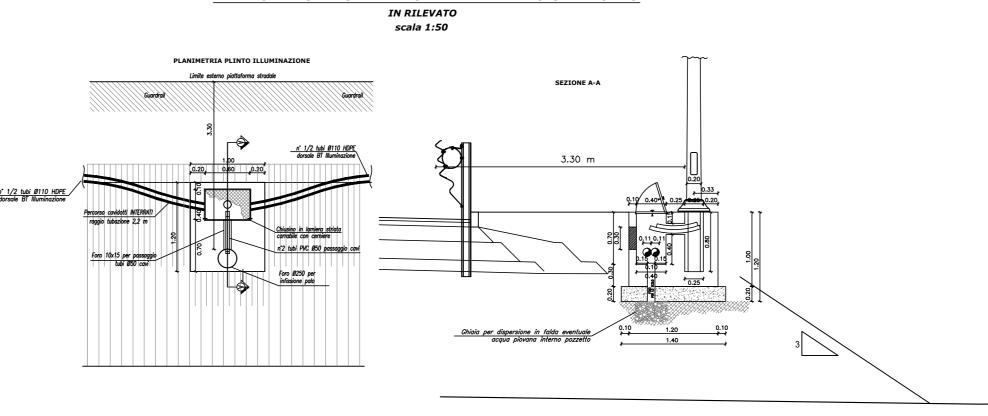

CORPO ILLUMINANTE STRADALE 80 LED, 141 W, 23689 LUMEN

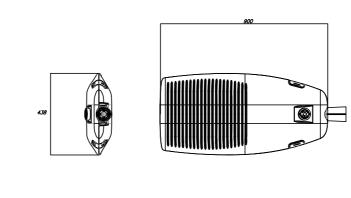

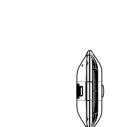

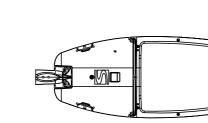





anas

IMPIANTI ELETTRICI Particolari e dettagli di installazione impianto di illuminazione e videosorveglianza

ANAS Struttura Territoriale Lombardia

COD.SIL NOMSMI01070

Lavori di allargamento in tratti saltuari della S.S. n°38 dal Km 18+200 al Km 68+300

PROGETTO DEFINITIVO

CODICE PROGETTO PROGETTO LIV. PROG. N. PROG. MSM I 0 9 D 2 1 0 1		NOME FILE T00IM00IMPDC01_A		REVISIONE	SCALA:	
		CODICE T 0 0 I M 0 0 I M P D C 0 1		А		
Α	Emissione Progetto Definitivo	Dicembre 2022	D. Talarico	M. Del Fedele	A. Polli	
REV.	DESCRIZIONE		DATA	REDATTO	VERIFICATO	APPROVATO