

PLANIMETRIA STRINGATURA PANNELLI ZONA SCALA ERRE 3

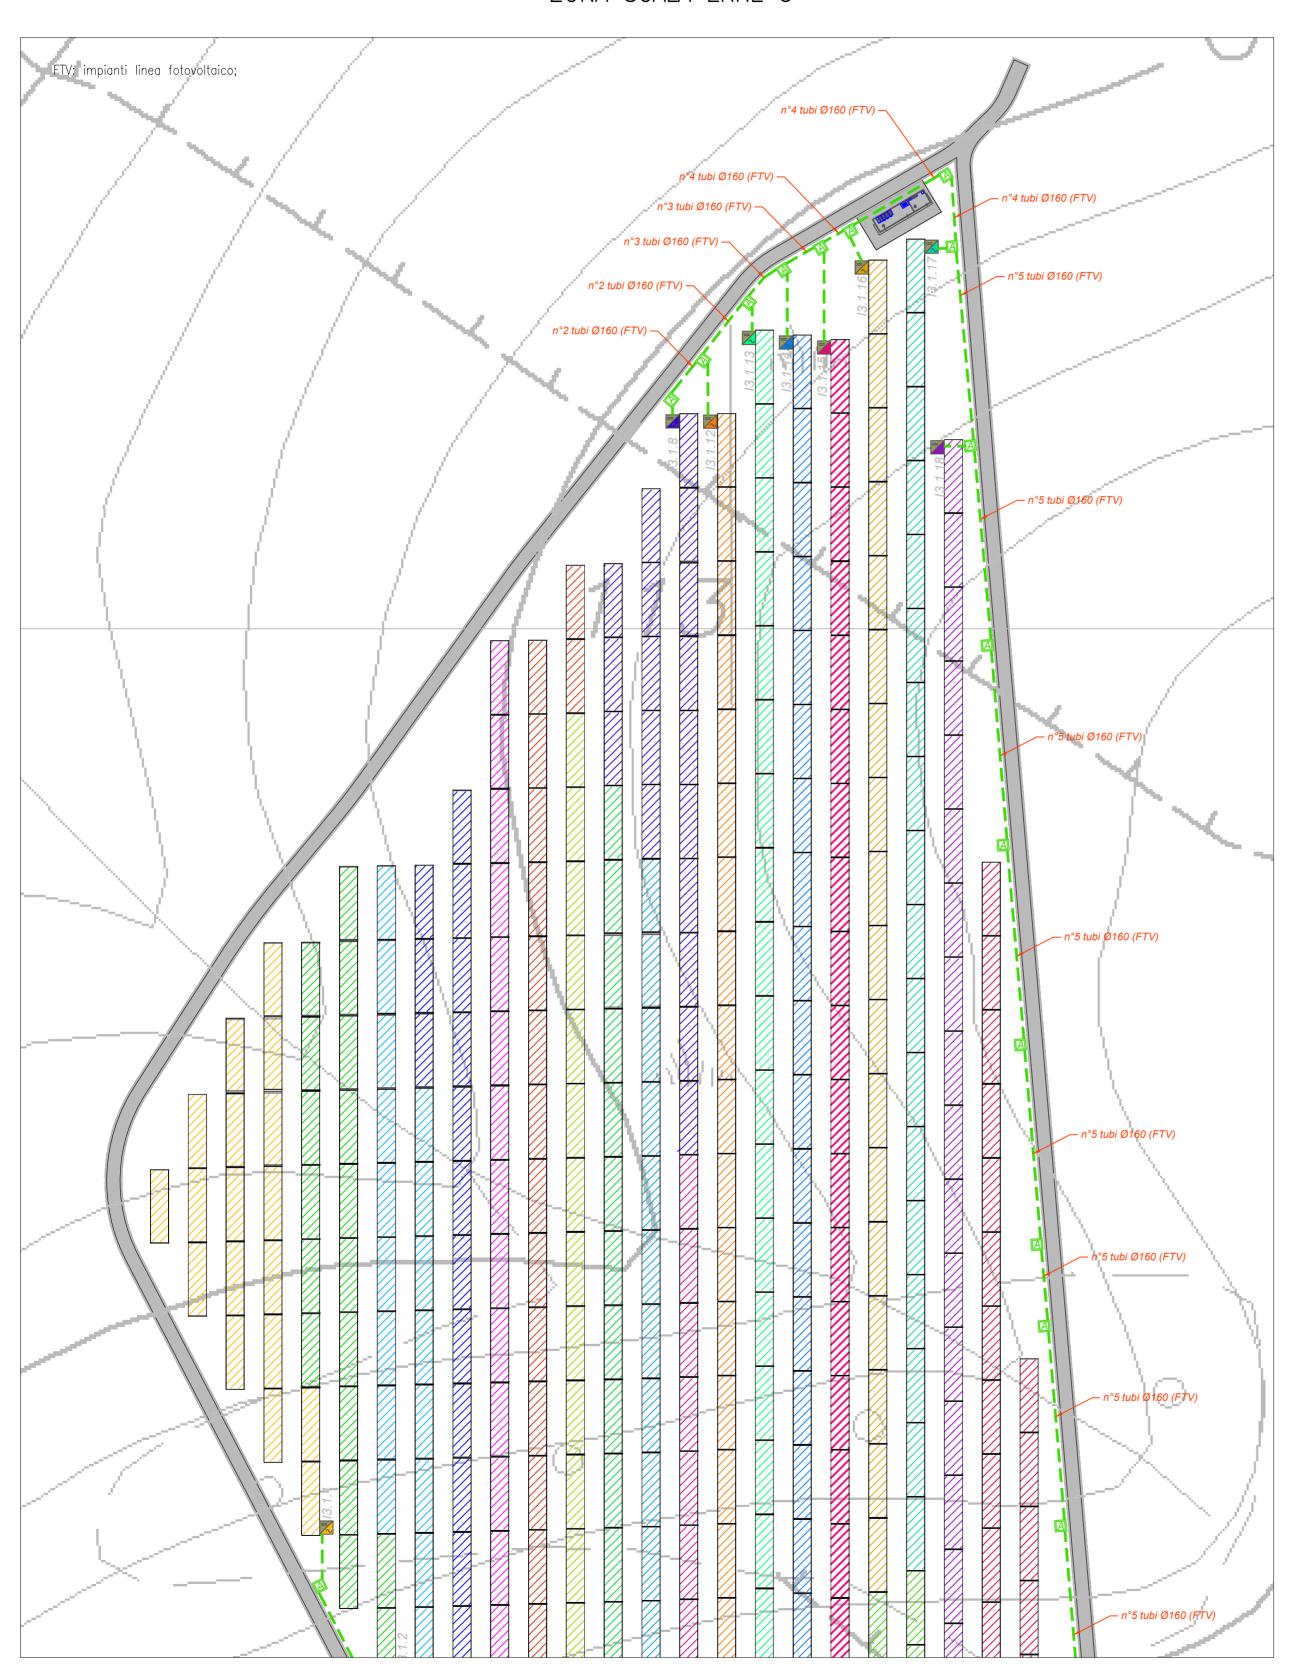

PIANTA CHIAVE

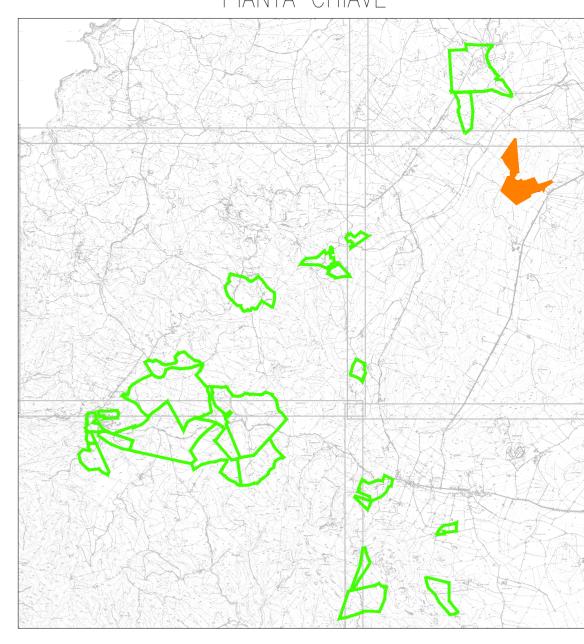

LEGENDA

Simbolo	Descrizione		
Parkar ar arang	Distribuzione alimentazioni impianto elettrico BT		
□ A	Pozzetto di derivazione in cls 60x60x90 cm (axbxh) con chiusino in ghisa carrabile		
B Pozzetto di derivazione in cls 40x40x90 cm (axbxh) con chiusino in ghisa carr. C Pozzetto di derivazione in cls 100x100x100 cm (axbxh) con chiusino in ghisa carr. D Pozzetto di derivazione in cls 80x80x80 cm (axbxh) con chiusino in ghisa carr.			
			Cabina di testa trasmissione MT/MT La cabine di testa è contraddistinta da un numero (n.n) che identifica: - prima cifra: numero del lotto;
			Cabina di campo trasformazione MT/BT Le cabine di campo sono contraddistinte da un numero (n.n) che identifica: prima cifra: numero del lotto; seconda cifra: numero progressivo cabina.
	Il tracker è la struttura sulla quale vengono installati i moduli fotovoltaici bifacciali. Ogni tracker è orientato in direzione N-S e si orienta sul proprio asse verso Est o Oves con inclinazioni che seguono il sole durante la giomata. Su ciascun tracker sono installati n.28 moduli fotovoltaici corrispondenti a una stringa		
\mathbb{Z}	Inverter tipo Huawei SUN2000-330KTL-H1 con potenza apparente massima di 330kVA, frequenza 50 Hz, 6 MPPT, tensione nominale di uscita 800V, Massima corrente di input per ciascun MPP 65A, IP66.		
	Quadro supervisione e controllo SACU		

Zona	Scala Erre 3		
Pitch	10 metri		
Numero di Tracker	1035 28980		
Numero di Moduli			
Potenza in DC (MWp)	19.85		
Numero di Inverter	58		
Potenza in AC (MWp)	19.14		
Rapporto DC/AC	1.04		
Power Station	2 JUPITER 9000		
Numero Cabine di testa	1		

TUTTE LE COORDINATE SONO RIFERITE AL SISTEMA ETRS.UTM ZONA 32N



PROGETTO DEFINITIVO DELL'IMPIANTO AGRIVOLTAICO DELLA POTENZA DI PICCO DI 360MW CON SISTEMA DI ACCUMULO DI CAPACITA' PARI A 82,5MWH E RELATIVE OPERE DI CONNESSIONE ALLA RETE RTN, DA REALIZZARSI NEL COMUNE DI SASSARI NELLE FRAZIONI DI "PALMADULA, LA CORTE, CANAGLIA, LI PIANI, SAN GIORGIO, SCALA ERRE"

PROGETTO DEFINITIVO

COMMITTENTE: PALMADULA
SOLAR S.R.L.

PROGETTISTA:



DORE TO THE TECNICO

TITOLO ELABORATO:

Stringatura Pannelli SCALA ERRE 3 ELABORATO n°:
BI028F-D-PAL-IMP PL-08B-r00

NOME FILE:
BI028F-D-PAL-IMP PL-07-09-r00.dwg

SCALA: 1:1000

DATA: AGOSTO 2023

1							
		N.	DATA	DESCRIZIONE	ELABORATO	CONTROLLATO	APPROVATO
		00	Agosto 2023	Prima Emissione		M. Sandri	S. Venturini
	ISIONI	01					
	REV	02					
		03					
		04					

A TERMINE DI LEGGE CI RISERVIAMO LA PROPRIETA' DI QUESTO ELABORATO CON DIVIETO DI RIPRODURLO RENDENDOLO NOTO A TERZI ANCHE PARZIALMENTE SENZA NOSTRA AUTORIZZAZIONE