



PLANIMETRIA LAYOUT PANNELLI E CAVIDOTTI  
ZONA PALMADULA 4

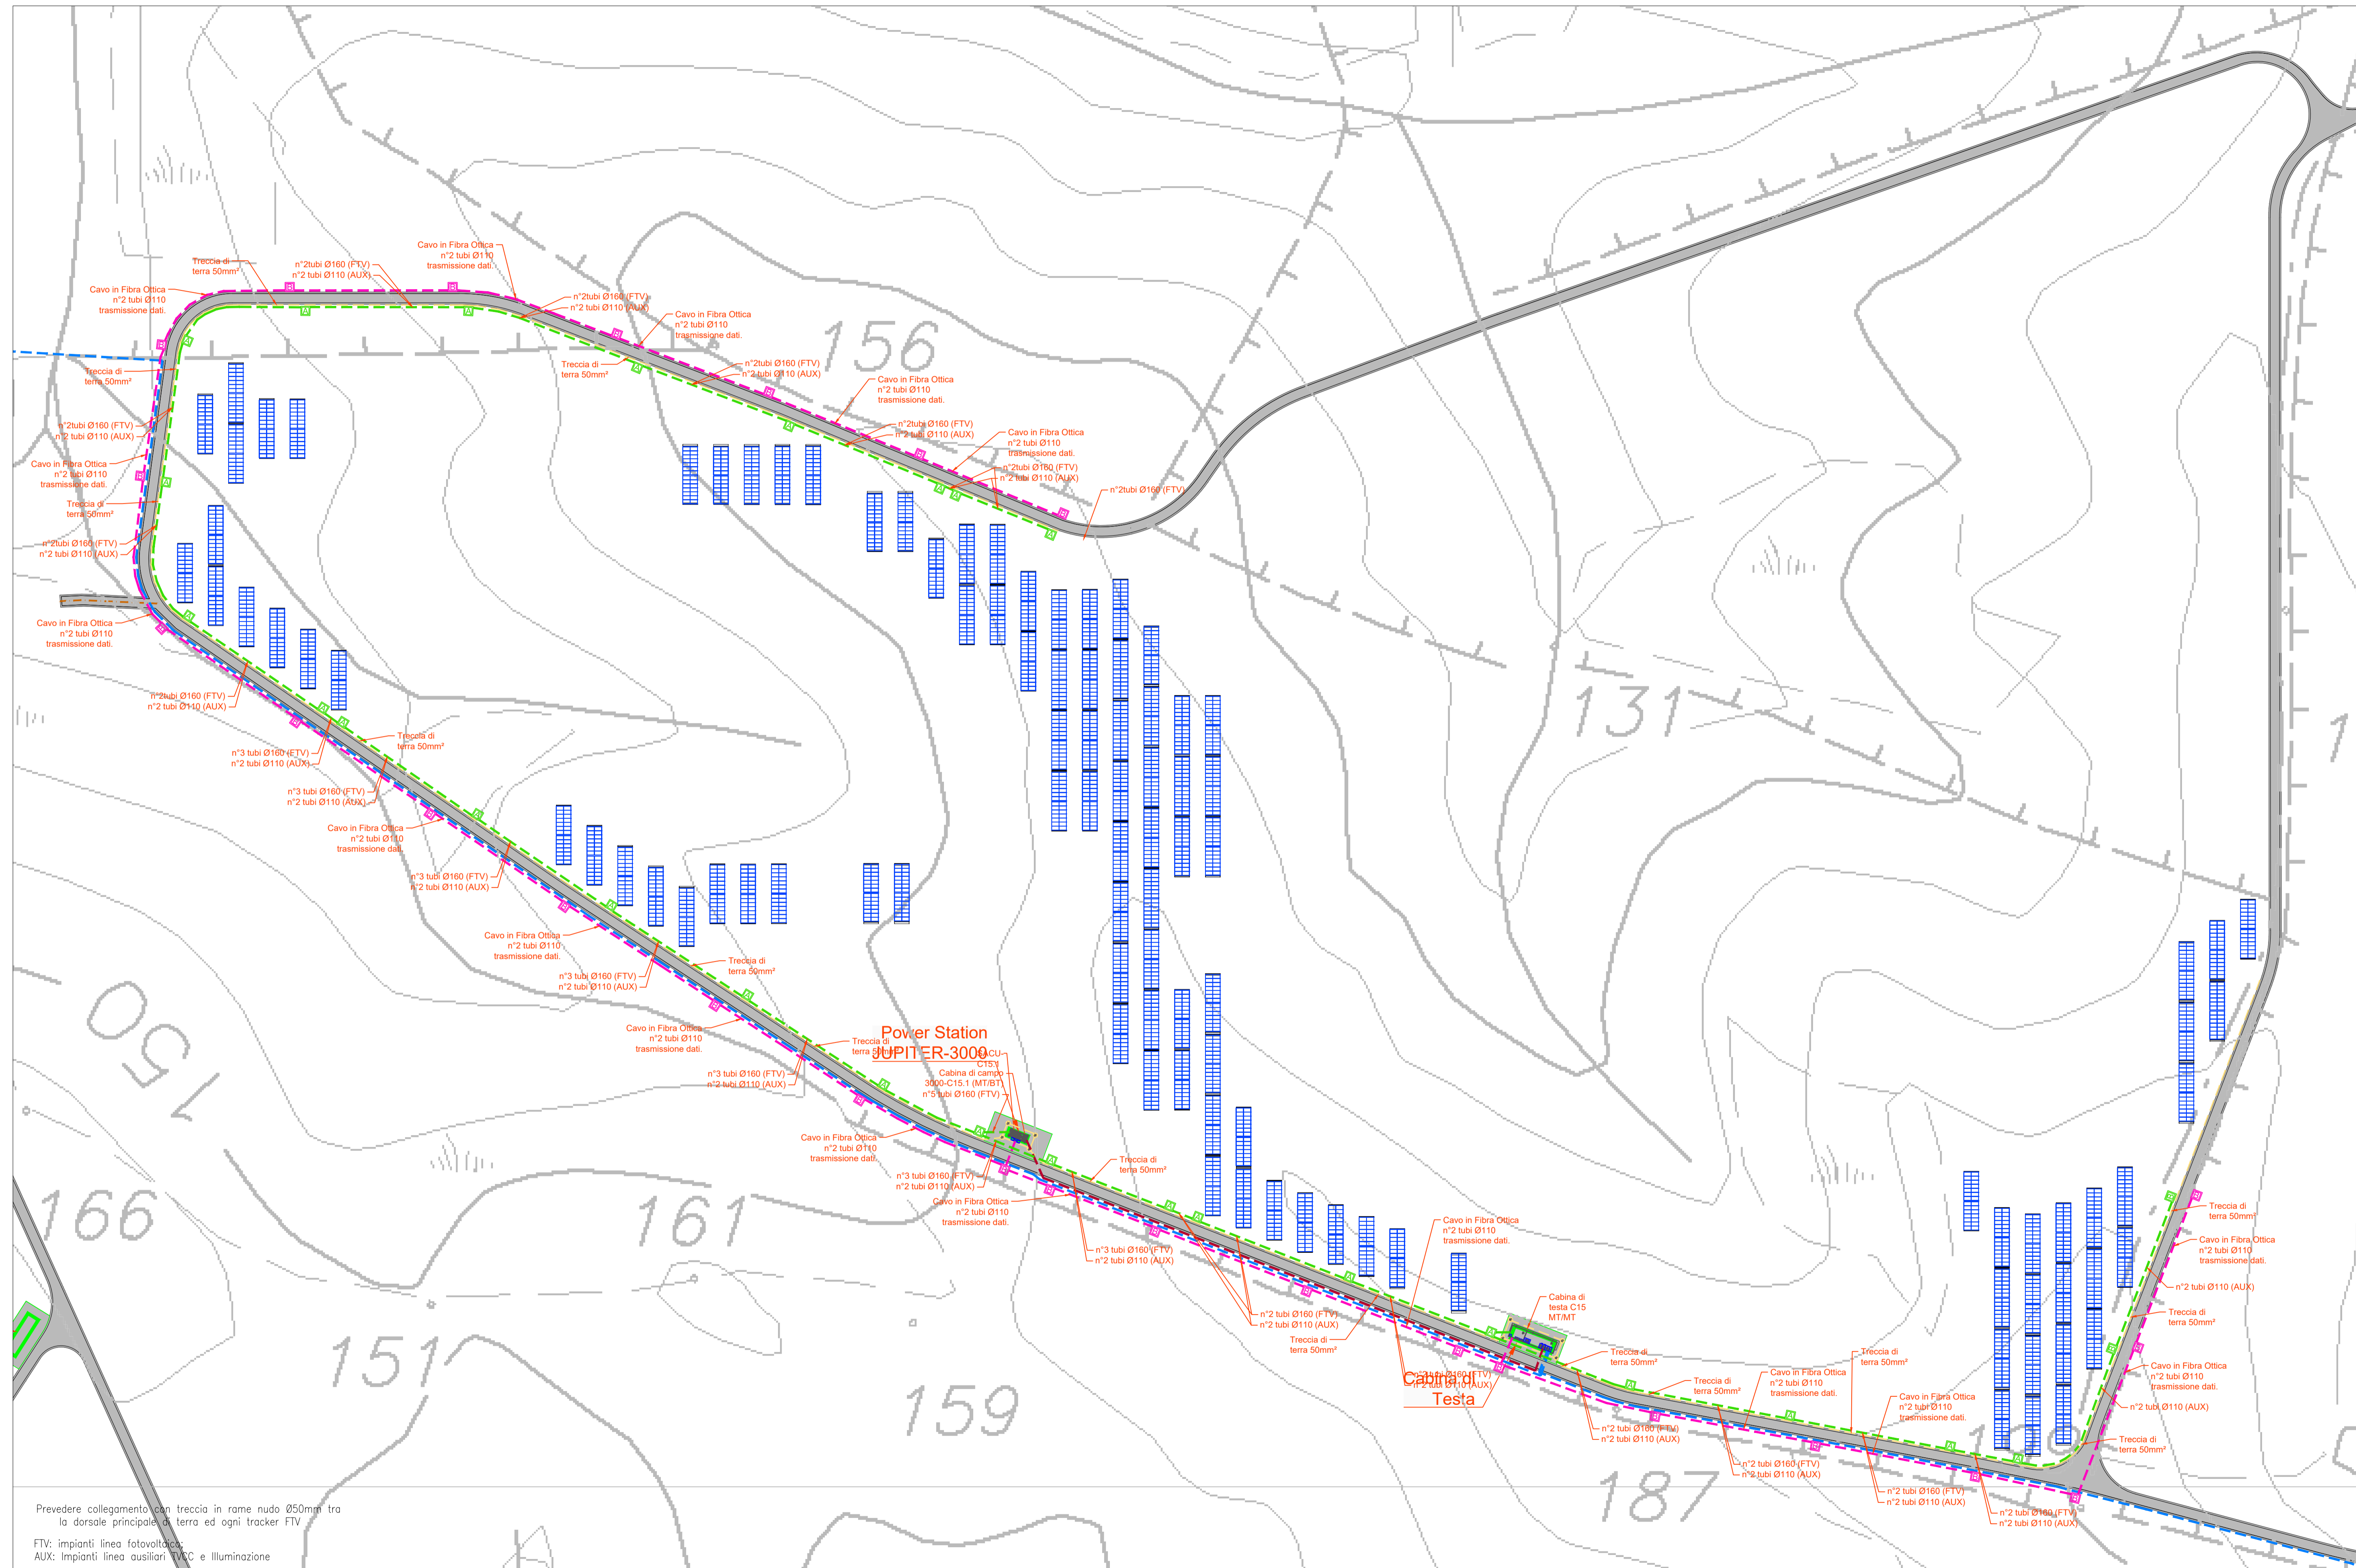

Prevedere collegamento con treccia in rame nudo Ø50mm tra la dorsale principale e terra ed ogni tracker FTV  
FTV: impianti linea fotovoltaica  
AUX: Impianti linea ausiliari TACC e Illuminazione


PIANTA CHIAVE

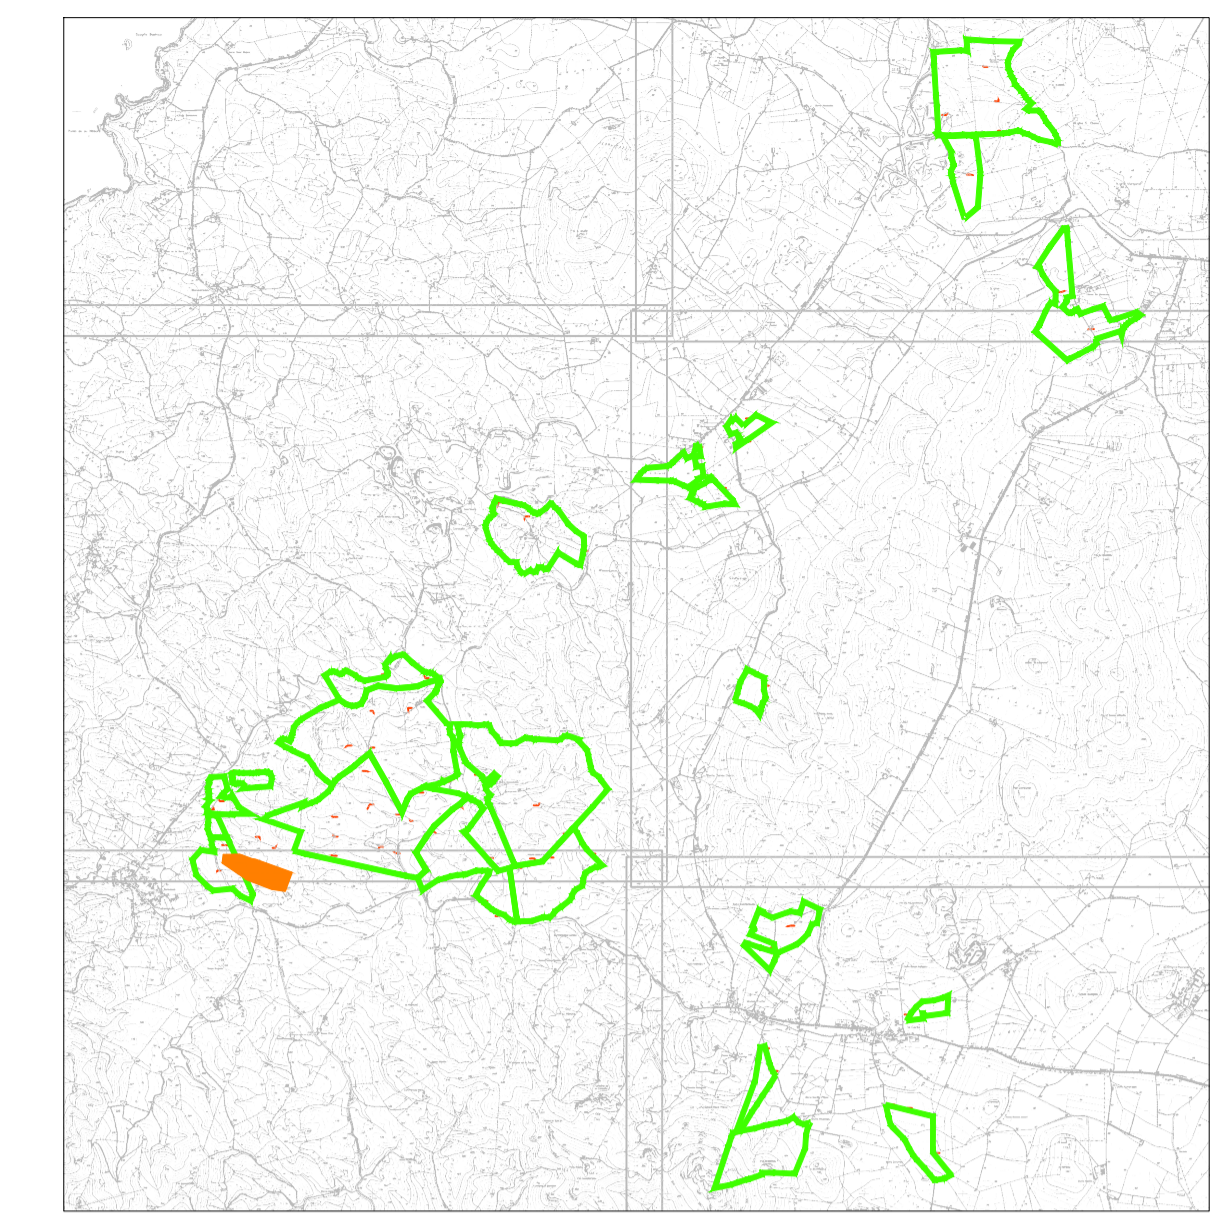

LEGENDA

Simbolo	Descrizione
[Linea verde]	Distribuzione traccia di terra in rame nudo 50mm²
[Linea blu]	Distribuzione media tensione rete principale
[Linea rossa]	Distribuzione media tensione rete secondaria
[Linea magenta]	Distribuzione alimentazione impianto elettrico BT
[Linea gialla]	Distribuzione impianto a bassa tensione
[Circolo con A]	Pozzetto di derivazione in da Ø4xØ400 cm (sabbi) con chiusura in ghisa cancellata
[Circolo con B]	Pozzetto di derivazione in da Ø4xØ400 cm (sabbi) con chiusura in ghisa cancellata
[Circolo con C]	Pozzetto di derivazione in da Ø4xØ400 cm (sabbi) con chiusura in ghisa cancellata
[Circolo con D]	Pozzetto di derivazione in da Ø4xØ400 cm (sabbi) con chiusura in ghisa cancellata
[Circolo con E]	Pozzetto di derivazione in da Ø4xØ400 cm (sabbi) con chiusura in ghisa cancellata
[Circolo con F]	Pozzetto di derivazione in da Ø4xØ400 cm (sabbi) con chiusura in ghisa cancellata
[Circolo con G]	Pozzetto di derivazione in da Ø4xØ400 cm (sabbi) con chiusura in ghisa cancellata
[Circolo con H]	Pozzetto di derivazione in da Ø4xØ400 cm (sabbi) con chiusura in ghisa cancellata
[Circolo con I]	Pozzetto di derivazione in da Ø4xØ400 cm (sabbi) con chiusura in ghisa cancellata
[Circolo con J]	Pozzetto di derivazione in da Ø4xØ400 cm (sabbi) con chiusura in ghisa cancellata
[Circolo con K]	Pozzetto di derivazione in da Ø4xØ400 cm (sabbi) con chiusura in ghisa cancellata
[Circolo con L]	Pozzetto di derivazione in da Ø4xØ400 cm (sabbi) con chiusura in ghisa cancellata
[Circolo con M]	Pozzetto di derivazione in da Ø4xØ400 cm (sabbi) con chiusura in ghisa cancellata
[Circolo con N]	Pozzetto di derivazione in da Ø4xØ400 cm (sabbi) con chiusura in ghisa cancellata
[Circolo con O]	Pozzetto di derivazione in da Ø4xØ400 cm (sabbi) con chiusura in ghisa cancellata
[Circolo con P]	Pozzetto di derivazione in da Ø4xØ400 cm (sabbi) con chiusura in ghisa cancellata
[Circolo con Q]	Pozzetto di derivazione in da Ø4xØ400 cm (sabbi) con chiusura in ghisa cancellata
[Circolo con R]	Pozzetto di derivazione in da Ø4xØ400 cm (sabbi) con chiusura in ghisa cancellata
[Circolo con S]	Pozzetto di derivazione in da Ø4xØ400 cm (sabbi) con chiusura in ghisa cancellata
[Circolo con T]	Pozzetto di derivazione in da Ø4xØ400 cm (sabbi) con chiusura in ghisa cancellata
[Circolo con U]	Pozzetto di derivazione in da Ø4xØ400 cm (sabbi) con chiusura in ghisa cancellata
[Circolo con V]	Pozzetto di derivazione in da Ø4xØ400 cm (sabbi) con chiusura in ghisa cancellata
[Circolo con W]	Pozzetto di derivazione in da Ø4xØ400 cm (sabbi) con chiusura in ghisa cancellata
[Circolo con X]	Pozzetto di derivazione in da Ø4xØ400 cm (sabbi) con chiusura in ghisa cancellata
[Circolo con Y]	Pozzetto di derivazione in da Ø4xØ400 cm (sabbi) con chiusura in ghisa cancellata
[Circolo con Z]	Pozzetto di derivazione in da Ø4xØ400 cm (sabbi) con chiusura in ghisa cancellata

TUTTE LE COORDINATE SONO RIFERITE AL SISTEMA ETRS-UTM ZONA 32N

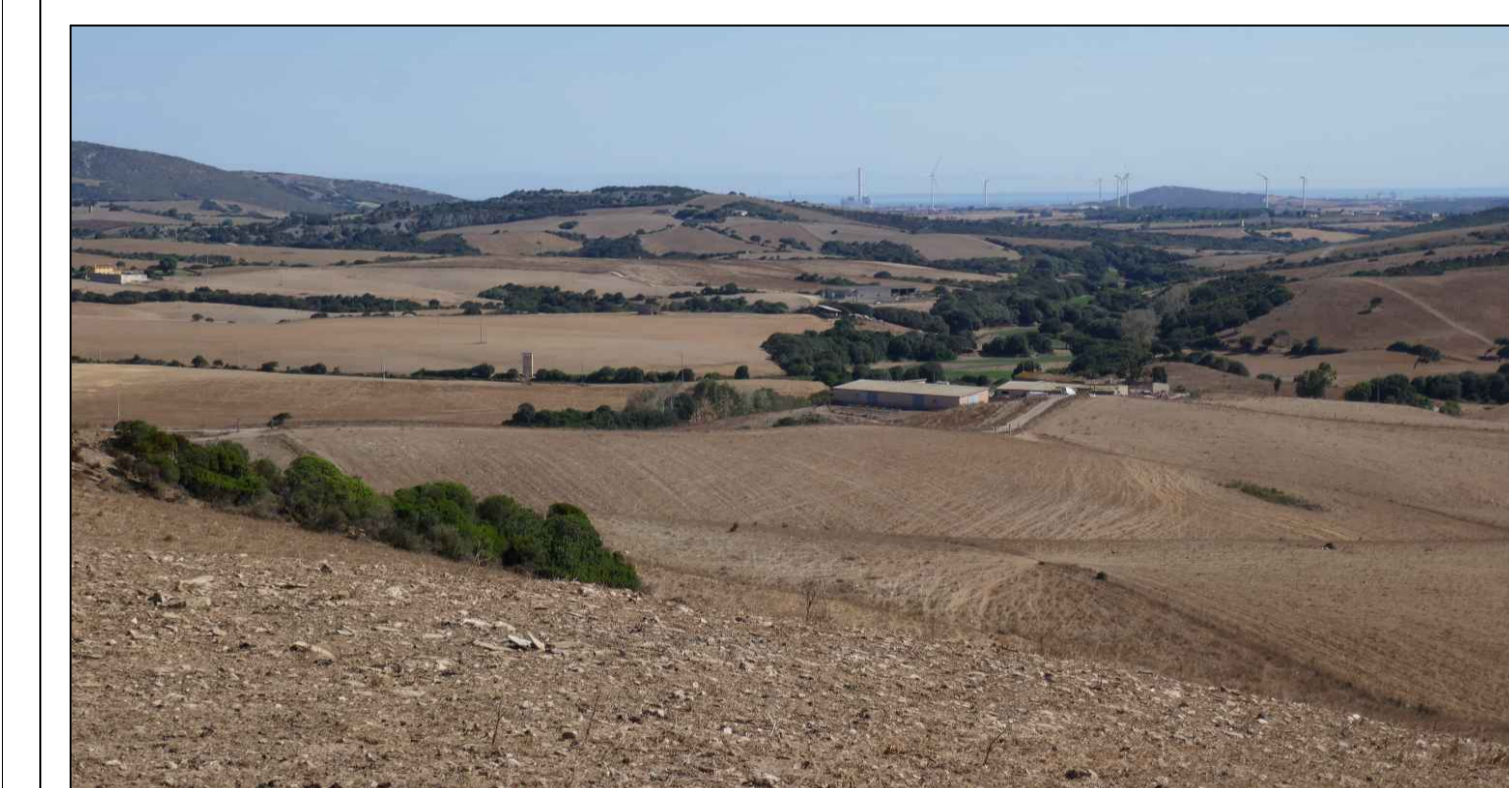

PROGETTO DEFINITIVO DELL'IMPIANTO AGRIVOLTAICO DELLA POTENZA DI PICCO DI 360MW CON SISTEMA DI ACCUMULO DI CAPACITA' PARI A 82,5MWH E RELATIVE OPERE DI CONNESSIONE ALLA RETE RTN, DA REALIZZARSI NEL COMUNE DI SASSARI NELLE FRAZIONI DI "PALMADULA, LA CORTE, CANAGLIA, LI PIANI, SAN GIORGIO, SCALA ERRE"

PROGETTO DEFINITIVO

COMMITTENTE: PALMADULA SOLAR S.R.L.

PROGETTISTA:



TITOLO ELABORATO: Planimetria di dettaglio Cavidotti MT-BT speciali e layout moduli PALMADULA 4  
 ELABORATO n°: B1028F-D-PAL-IMP-PL-31-00  
 NOME FILE:  
 SCALA: 1:1000  
 DATA: AGOSTO 2023

REVISIONE	N.	DATA	DESCRIZIONE	ELABORATO	CONTROLLATO	APPROVATO
00	01	Agosto 2023	Prima Emissione	E. Guiot	M. Sandri	S. Venturini
01						
02						
03						
04						

A TERMINI DI LEGGE CI RISERVIAMO LA PROPRIETA' DI QUESTO ELABORATO CON DIVIETO DI RIPRODURRE, RENDENDOCI O NOTO A TERZI ANCHE PARZIALMENTE SENZA NOSTRA AUTORIZZAZIONE