



PLANIMETRIA LAYOUT PANNELLI E CAVIDOTTI  
ZONA LA CORTE 4

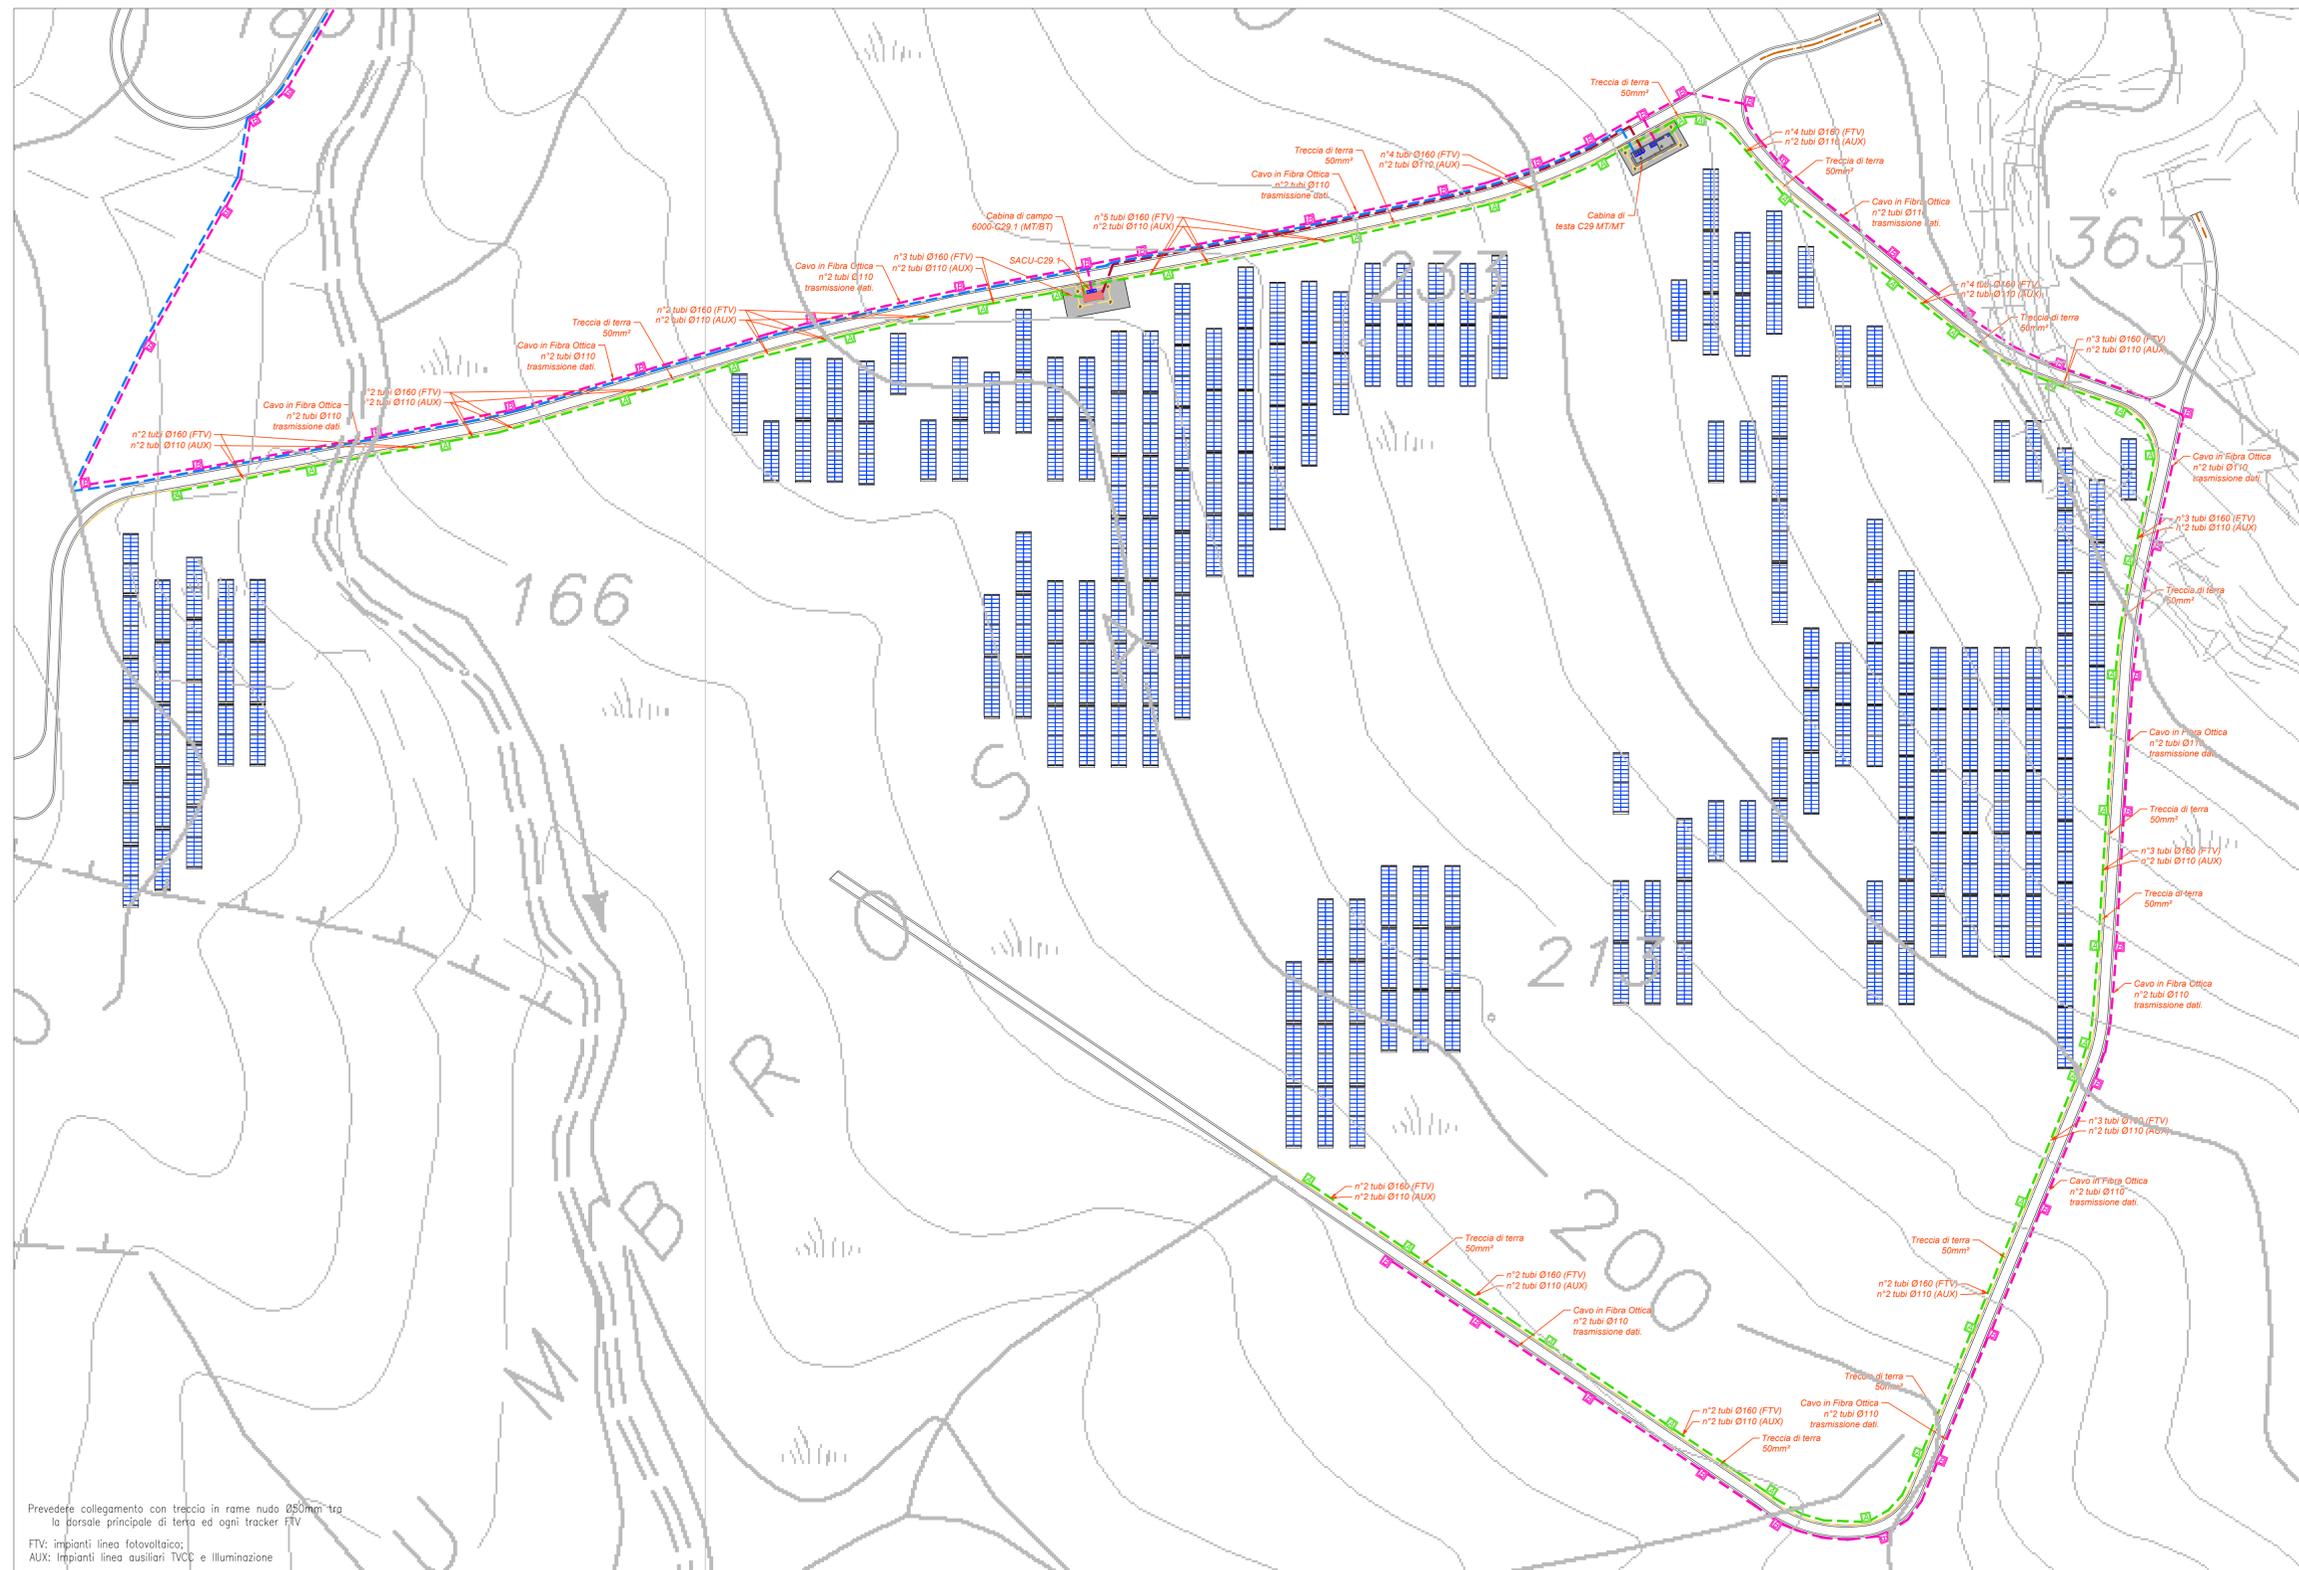

Prevedere collegamento con treccia in rame nudo 50mm tra  
la dorsale principale di terra ed ogni tracker FTV  
FTV: Impianti linea fotovoltaico;  
AUX: Impianti linea ausiliari TVCC e illuminazione

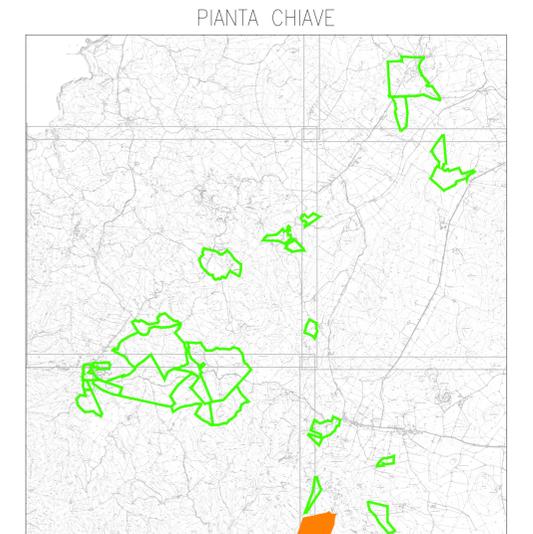

LEGENDA

Simbolo	Descrizione
[Linea gialla]	Distribuzione treccia di terra in rame nudo 50mm²
[Linea blu]	Distribuzione media tensione rete principale
[Linea verde]	Distribuzione media tensione rete secondaria
[Linea magenta]	Distribuzione alimentazione impianto elettrico BT
[Linea rosa]	Distribuzione impianti a bassa tensione
[Cassa A]	Picchetto di deviazione in c.a. Ø4x4x50 cm (jacket) con chiusura in ghisa forata
[Cassa B]	Picchetto di deviazione in c.a. Ø4x4x50 cm (jacket) con chiusura in ghisa forata
[Cassa C]	Picchetto di deviazione in c.a. Ø5x100x100 cm (jacket) con chiusura in ghisa forata
[Cassa D]	Picchetto di deviazione in c.a. Ø5x100x100 cm (jacket) con chiusura in ghisa forata
[Cassa E]	Cassa di testa trasmissione MT/FT
[Cassa F]	La cassa di testa è contraddistinta da un numero (n°) che identifica: prima cifra: numero del lotto; seconda cifra: numero progressivo cabina.
[Cassa G]	Il tracker è in acciaio zincato quale supporto installati i moduli fotovoltaici bifacciali. Ogni tracker è dotato di un sistema di inclinazione che si regola sul proprio asse verso Est o Ovest con inclinazioni che seguono l'angolo di irradiazione giornaliera. Su ciascun tracker sono installati 21 moduli fotovoltaici componibili a una stringa Inverter: 100 kWatt SAZ2000-330VTL-4H con potenza apparente massima di 330kVA, tensione di rete 0-400V, max. numero di cassette 600V, Max. numero cassette di input per ciascuna MPPT 6SA, IP66.
[Cassa H]	Quattro supervisione e controllo SACU

TUTTE LE COORDINATE SONO RIFERITE AL SISTEMA ETRS-UTM ZONA 32N




PROGETTO DEFINITIVO DELL'IMPIANTO AGRIVOLTAICO DELLA POTENZA DI PICCO DI 360MW CON SISTEMA DI ACCUMULO DI CAPACITA' PARI A 82,5MWH E RELATIVE OPERE DI CONNESSIONE ALLA RETE RTN, DA REALIZZARSI NEL COMUNE DI SASSARI NELLE FRAZIONI DI "PALMADULA, LA CORTE, CANAGLIA, LI PIANI, SAN GIORGIO, SCALA ERRE"

PROGETTO DEFINITIVO

COMMITTENTE: PALMADULA SOLAR S.R.L.

PROGETTISTA:

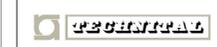

TITOLO ELABORATO:  
**Planimetria di dettaglio Cavidotti MT-BT speciali e layout moduli La Corte 4**

ELABORATO n°:  
B1028F-D-PAL-IMP-PL-64-00  
NOME FILE:  
B1028F-D-PAL-IMP-PL-64-66-00.dwg  
SCALA: 1:1000  
DATA: AGOSTO 2023

REVISIONE	N.	DATA	DESCRIZIONE	ELABORATO	CONTROLLATO	APPROVATO
01	00	Agosto 2023	Prima Emissione	E. Guiot	M. Sandri	S. Venturini
02						
03						
04						

A TERMINI DI LEGGE CI RISERVIAMO LA PROPRIETA' DI QUESTO ELABORATO CON DIVIETO DI RIPRODURRE, RENDENDOCI NOTO A TERZI ANCHE PARZIALMENTE SENZA NOSTRA AUTORIZZAZIONE